
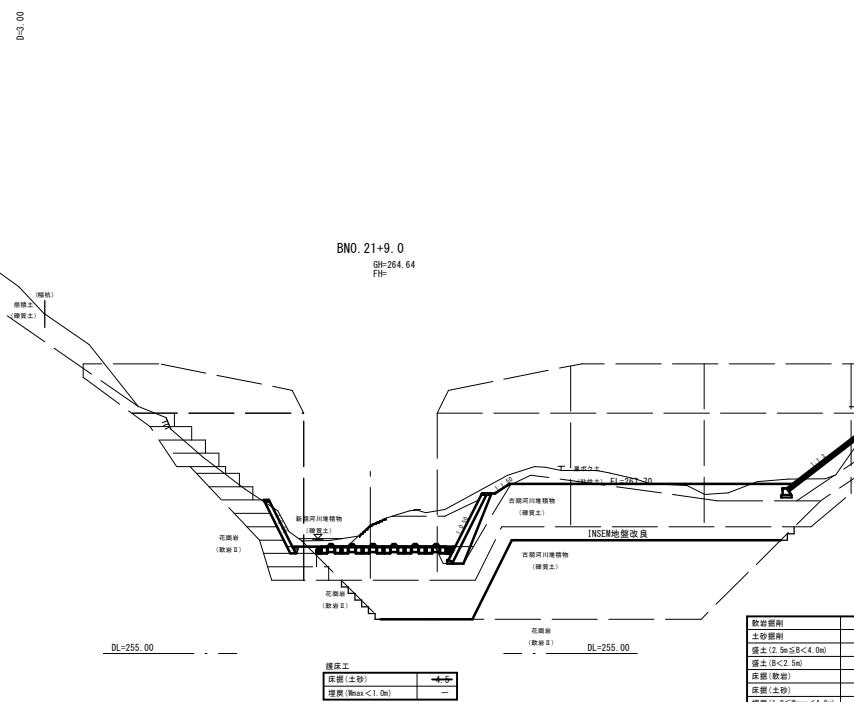


計画		現況		地盤高		掘削深河床高		計画堆砂勾配		計画河床勾配		計画堆砂高		H.W.L	
区間距離		追加距離		38.00		25.40		25.40		25.40		25.40		25.40	
測量		区間距離		16.00		42.00		30.74		26.50		26.26		26.26	
測量		測量		13.00		45.10		35.14		35.04		35.04		35.04	
測量		測量		1.31		40.31		35.18		35.18		35.18		35.18	
測量		測量		1.30		40.30		35.17		35.17		35.17		35.17	
測量		測量		1.30		40.30		35.16		35.16		35.16		35.16	
測量		測量		1.30		40.30		35.15		35.15		35.15		35.15	
測量		測量		1.30		40.30		35.14		35.14		35.14		35.14	
測量		測量		1.30		40.30		35.13		35.13		35.13		35.13	
測量		測量		1.30		40.30		35.12		35.12		35.12		35.12	
測量		測量		1.30		40.30		35.11		35.11		35.11		35.11	
測量		測量		1.30		40.30		35.10		35.10		35.10		35.10	
測量		測量		1.30		40.30		35.09		35.09		35.09		35.09	
測量		測量		1.30		40.30		35.08		35.08		35.08		35.08	
測量		測量		1.30		40.30		35.07		35.07		35.07		35.07	
測量		測量		1.30		40.30		35.06		35.06		35.06		35.06	
測量		測量		1.30		40.30		35.05		35.05		35.05		35.05	
測量		測量		1.30		40.30		35.04		35.04		35.04		35.04	
測量		測量		1.30		40.30		35.03		35.03		35.03		35.03	
測量		測量		1.30		40.30		35.02		35.02		35.02		35.02	
測量		測量		1.30		40.30		35.01		35.01		35.01		35.01	
測量		測量		1.30		40.30		35.00		35.00		35.00		35.00	
測量		測量		1.30		40.30		35.00		35.00		35.00		35.00	
測量		測量		1.30		40.30									

起工 B路線(3号堤堰)	
河 川 名	下曹源寺谷川・曹源寺谷中川
下曹源寺谷川通常砂防工事(10工区) (国補正)	
圆 名	縱断面圖
位 置	東伯郡三朝町曹源寺
縮 尺	V=1:200 H=1:1000
圆 号	全 9 施工中の内 2
令和 7 年度施工	鳥 取 県
中部総合事務所 県土整備局	

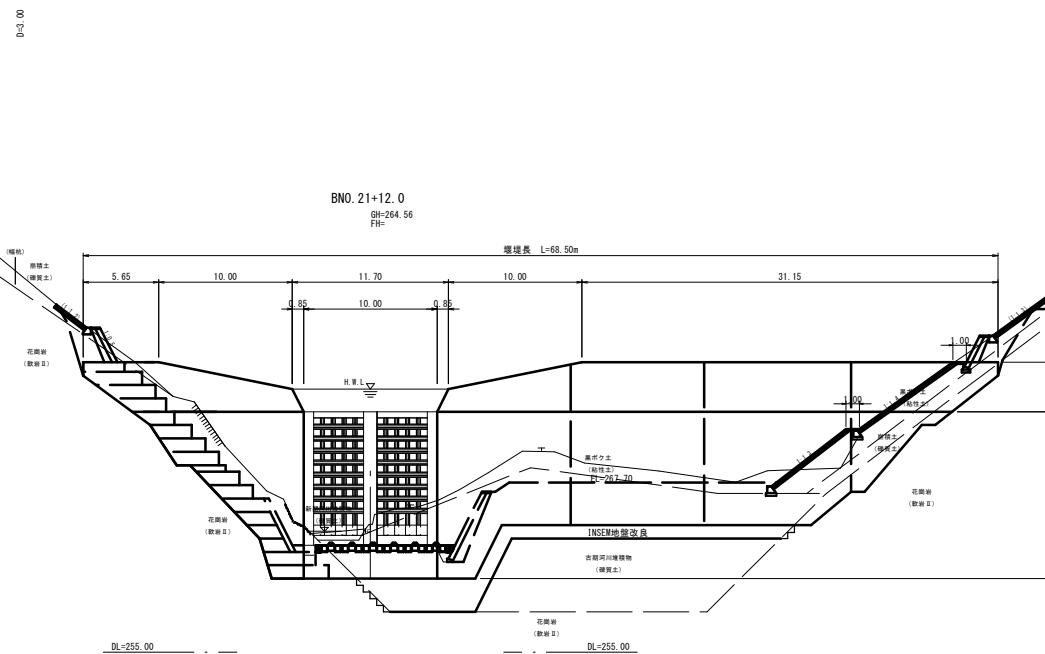

软岩掘削	
土砂掘削	
盛土 (2.5m ≤ B < 4.0m)	
盛土 (B < 2.5m)	
床掘(软岩)	
床掘(土砂)	
埋填 (1.0 ≤ Wmax < 4.0m)	
埋填 (Wmax < 1.0m)	

起工	
B路線(3号堤堰) BNO.21+9.0~BNO.21+12.0	
河川名	下善源寺谷川・善源寺中谷川
下善源寺谷川通常砂防工事 (10工区) (国補正)	
図名	横断面図 (2/5)
位置	東伯郡三朝町善源寺
縮尺	1:200
図号	全 9 菱中の内 3
令和 7 年度施工 鳥取県	
中部合办事務所 県土整備局	

D+7.00

BNO. 22
GH=266.10
FH=計面堆砂高: ▽273.67m
日=271.40
4.40 4.57
(本堤間隔コンクリ)
新規河川植物
粘性土
花崗岩
(軟弱土)

DL=260.00

DL=260.00

D-5.00

敷設標示	
上砂分離	
底土: (0.5m ≤ D < 4.0m)	
底土: (D < 0.5m)	
底層 (軟弱)	
底層 (砂)	
埋深 (1.0 ≤ Max < 4.0m)	
埋深 (Max < 1.0m)	
基礎整正	

BNO. 21+15.0
GH=265.53
FH=

堤堤長: L=68.50m

5.65 10.00 11.70 10.00 0.85 31.15
計面堆砂高: ▽273.00m
日=270.00
INSE跡地除苔
古跡河川植物
粘性土
花崗岩
(軟弱土)

DL=260.00 DL=260.00


高さ H=12.50m

起工
B断線(3号堤) BNO. 21+15.0~BNO. 22


河川名	下曹源寺谷川・曹源寺中谷川	
下曹源寺谷川透空砂防工事 (10工区) (国補正)		
図名	横断面図 (3/5)	
位置	東伯郡三朝町曹源寺	
縮尺	1:200	単位 M
図号	全 9 葉中の内 4	
令和 7 年度施工	鳥取県	
中部総合事務所 県土整備局		

3号堰堤工一般図 S=1:200


正面図

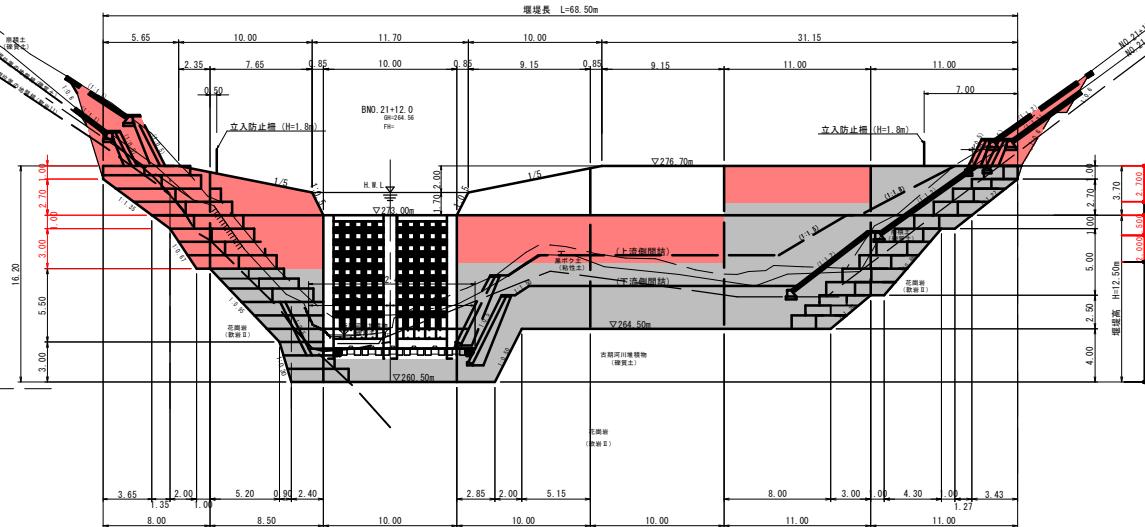

側面図

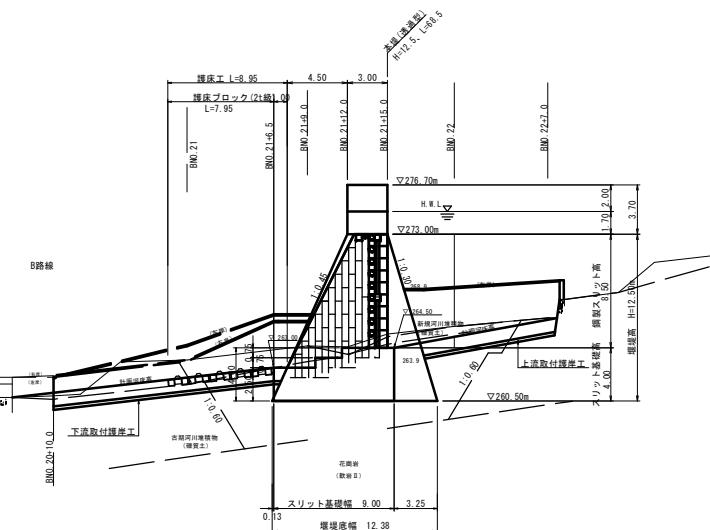


平面図

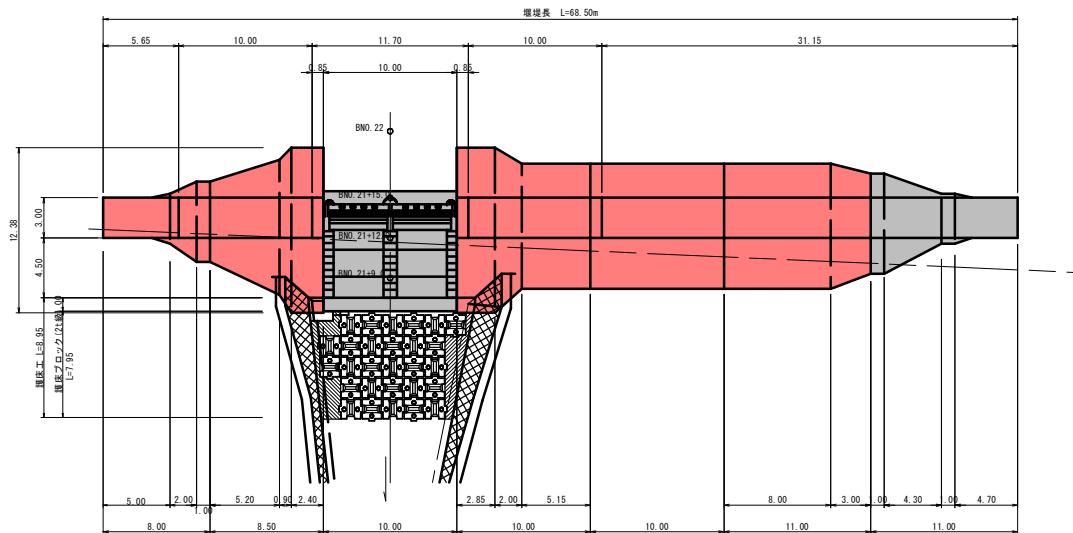

起工	下曹源寺谷川・曹源寺中谷川		
下曹源寺谷川通常砂防工事（10工区）（箇補正）			
図名	3号堤堰一般図		
位置	東伯郡三朝町曹源寺		
縮尺	単位		M
図号	全 9 葉中の内 5		
令和 7 年度施工	鳥取県		
中部総合事務所 県土整備局			

本堤工間詰工計画図(1/4)


本堤平面図 S=1:200

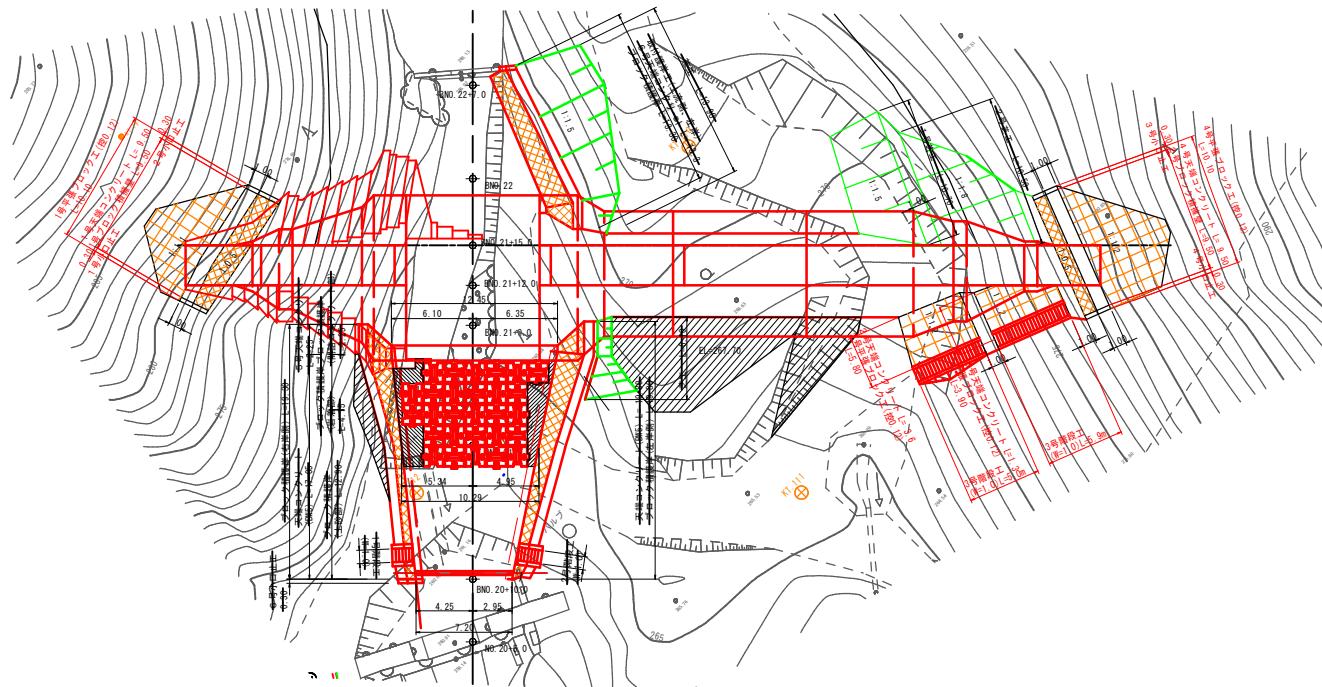


河川名	下曹源寺谷川・曹源寺中谷川		
下曹源寺谷川通常砂防工事（10工区）（箇補正）			
図名	本堤工間詰工計画図(1/4)		
位置	東伯郡三朝町曹源寺		
縮尺	1:200	単位	M
図号	全 9	箇中の内	6
令和 7 年度施工	鳥取県		
中部総合事務所 県土整備局			

本堤工間詰工計画図(1/2)

本堤正面図(上流側) S=1:200

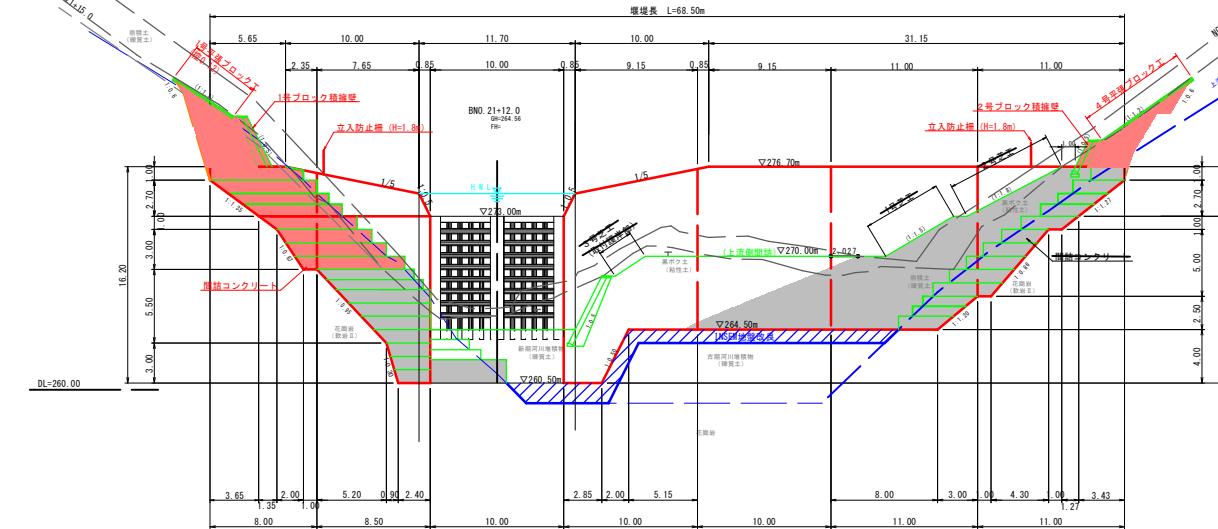


立入防止柵詳細図(参考図) S=1:40

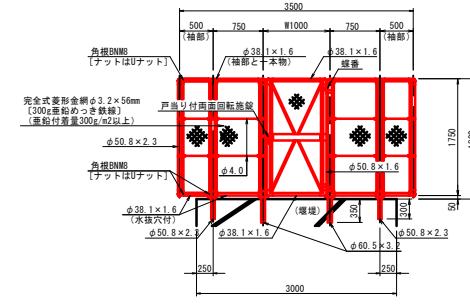

設計条件
設計荷重・・・昭和57年改正の建築基準法・同施行令に基づく
風圧力に依る。
備考
1. 外装は金網類を除く他の溶融亜鉛めっきとする。
2. 本図門扉は外側180°開きとする。

本堤正面図(下流側) S=1:200

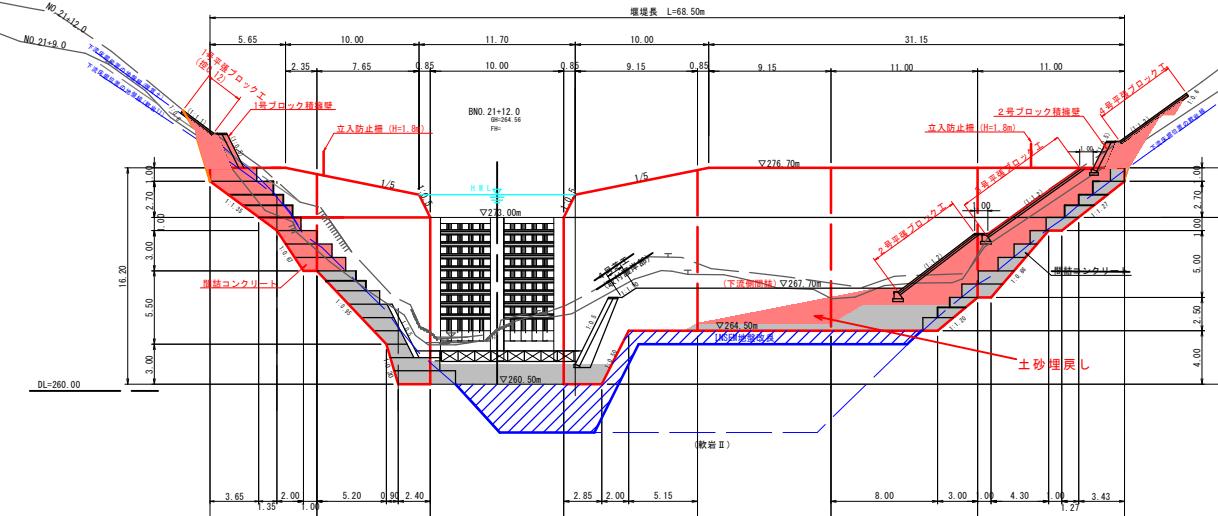


起工	河川名		下曹源寺谷川・曹源寺中谷川			
下曹源寺谷川通常砂防工事(1工区)(固補正)						
図名		本堤工間詰工計画図(1/2)				
位	置	東伯郡三朝町曹源寺				
縮	尺	図示	単位	M・MM		
図	号	全 9	葉中の内	7		
令和 7 年度施工		鳥取県				
中部総合事務所 県土整備局						

本堤工間詰工計画図(3/4)

(右岸側)


間詰工配置図(右岸側)

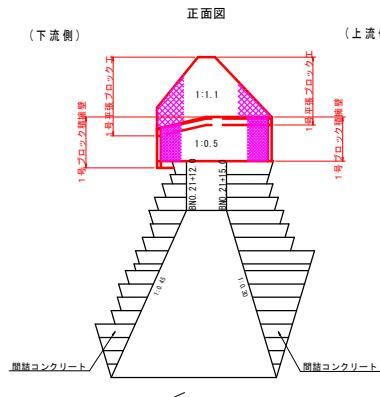

1号平張ブロック工 S=1:100




標準図

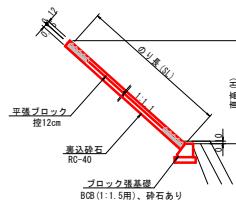

ブロック張基礎 S=1:25


(BGB、1:1.5用)

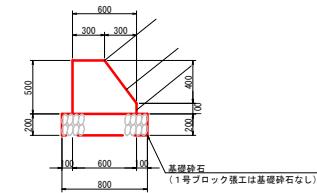



数量表 10.0m当り			
名 称	規 格	単 位	数 量
コンクリート	$\sigma_{ck}=18N/mm^2$	m ³	2.400
型 枠		m ³	11.000
基礎砂石	RC-40、t=20cm	m ³	8.00

1号ブロック積擁壁 S=1:100


展開図

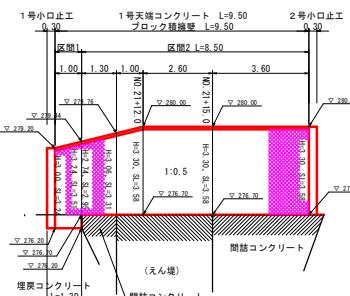

標準図

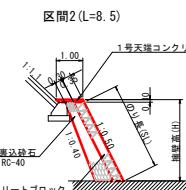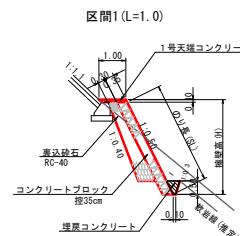

1号天端コンクリート S=1:20

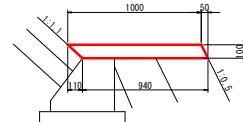


数量表 10.0m当り

名 称	規 格	単 位	数 量
コンクリート	$\sigma_{ck}=18N/mm^2$	m ³	0.970

数量表 1箇所当たり

名 称	規 格	単 位	数 量
コンクリート	$\sigma_{ck}=18N/mm^2$	m ³	0.697


1号小口止工 S=1:50

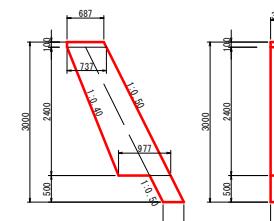

数量表 1箇所当たり

名 称	規 格	単 位	数 量
コンクリート	$\sigma_{ck}=18N/mm^2$	m ³	0.882


2号小口止工 S=1:50

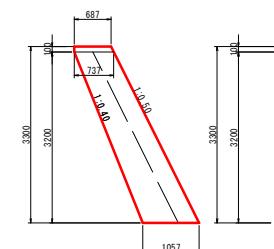


起工			
河川名	下曹源寺谷川・曹源寺中谷川		
下曹源寺谷川通常砂防工事(10工区) (国補正)			
図名	本堤工間詰工計画図(3/4)		
位置	東伯郡三朝町曹源寺		
縮尺	図示	単位	M・MM
国号	令和9年 葉中の内 8		
令和9年度施工			鳥取県
中部総合事務所 県土整備局			

本堤寸法図 S=1:100

本堤正面寸法図


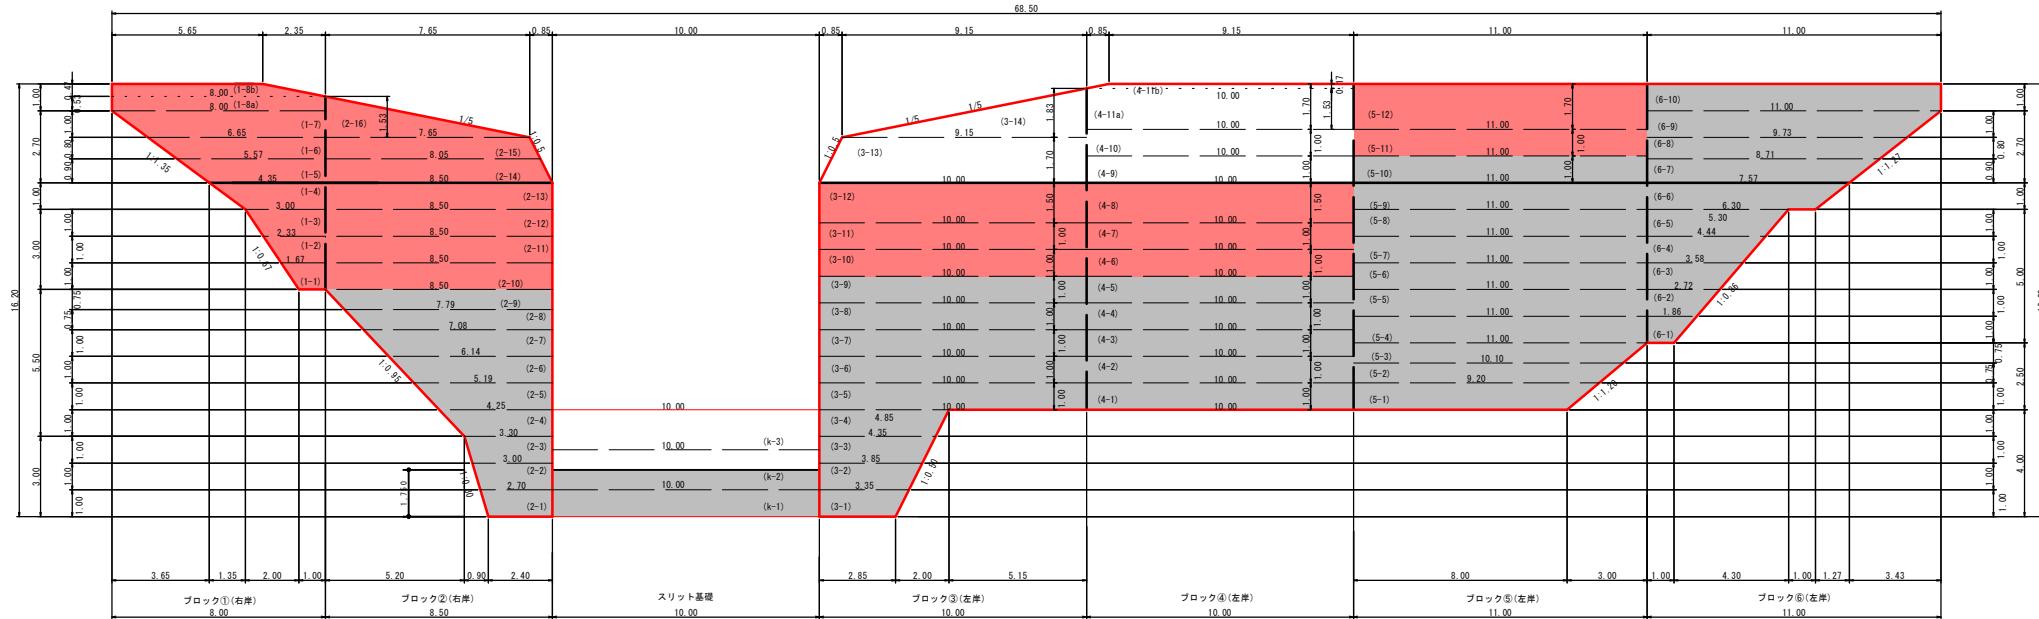


本堤断面寸法図

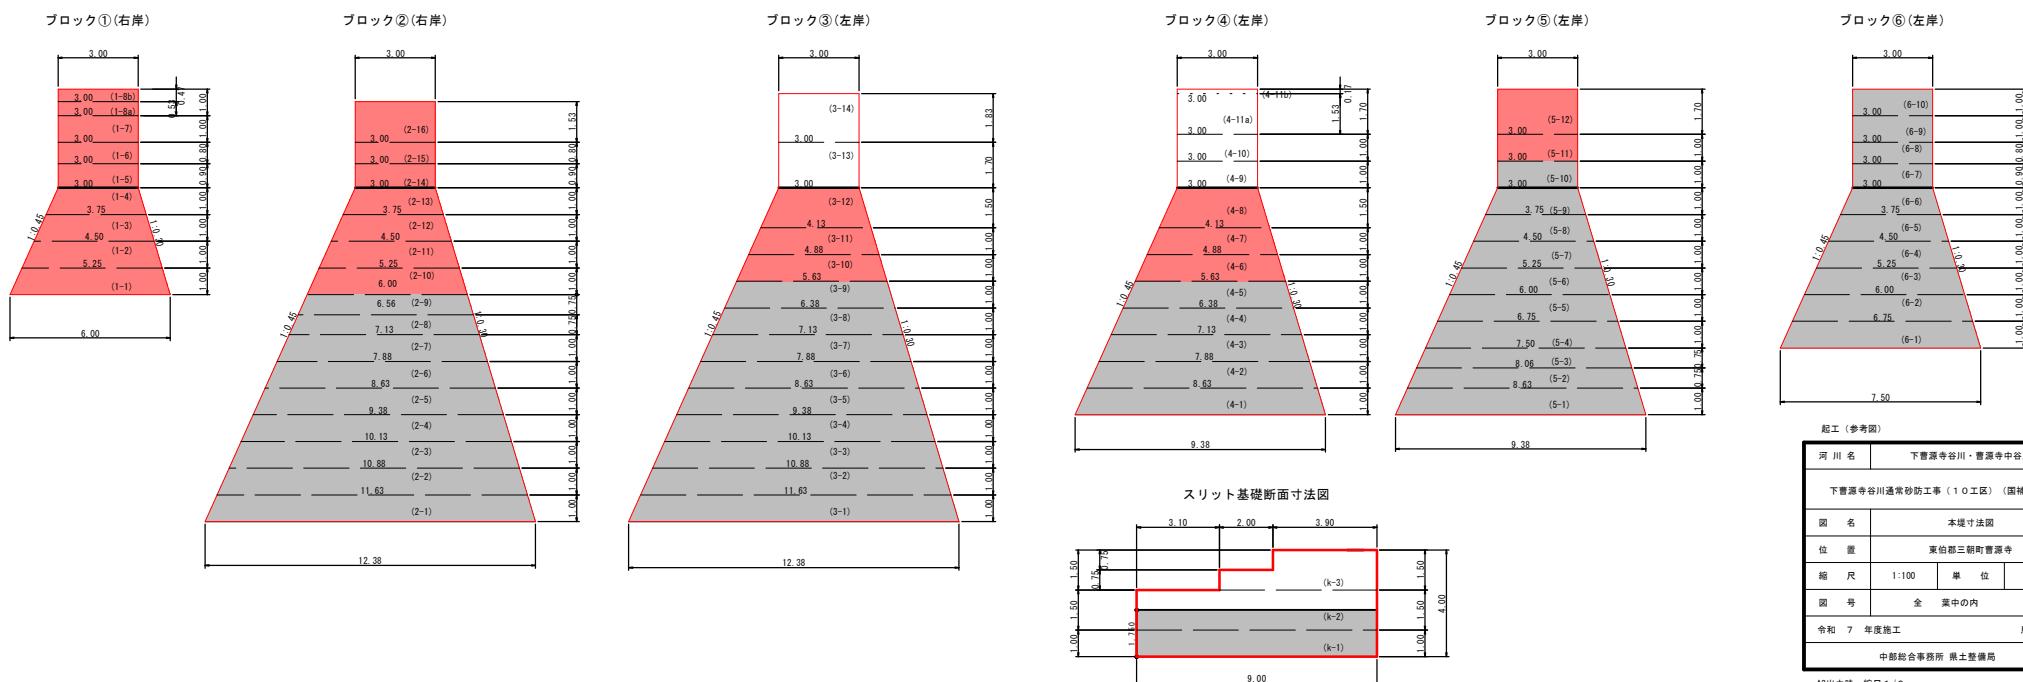


起工(参考図)			
河 川 名	下曹源寺谷川・曹源寺中谷川		
下曹源寺谷川通常砂防工事(10工区)(国土正)			
図 名	本堤寸法図		
位 置	東伯郡三郷町曹源寺		
縮 尺	1:100	単 位	M
図 号	全 葉中の内		
令和 7 年度施工	鳥 取 県		
中部総合事務所 黒土整備局			

間詰コンクリート計画図

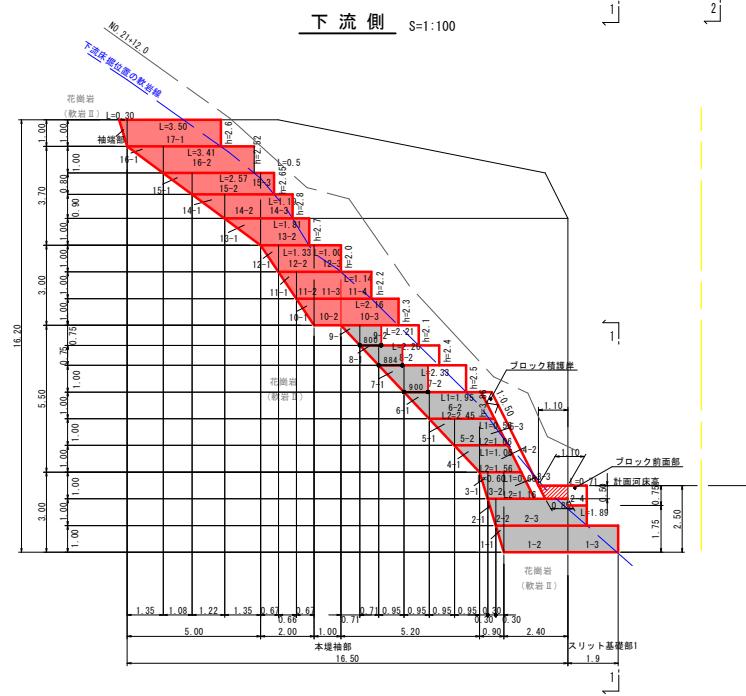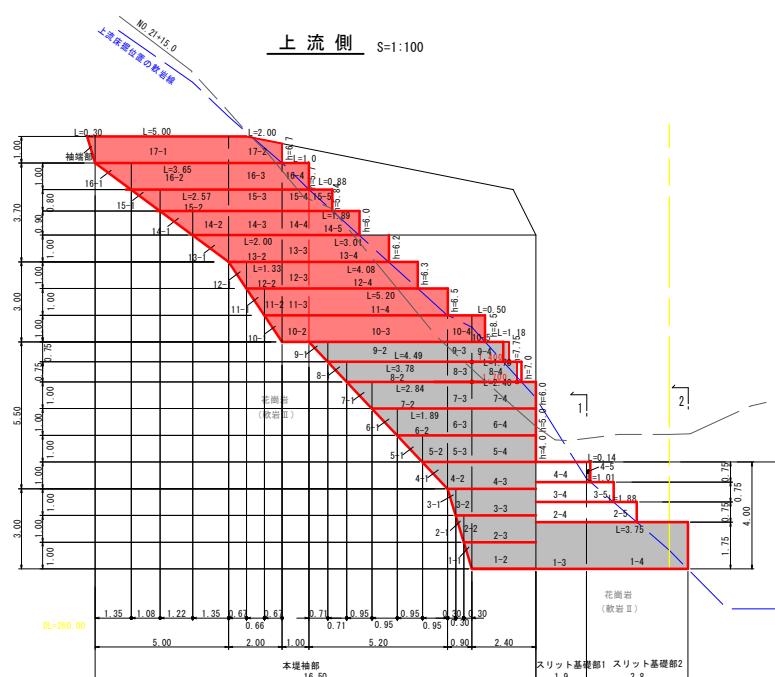


(右岸側)

本堤袖部正面図 S=1:100

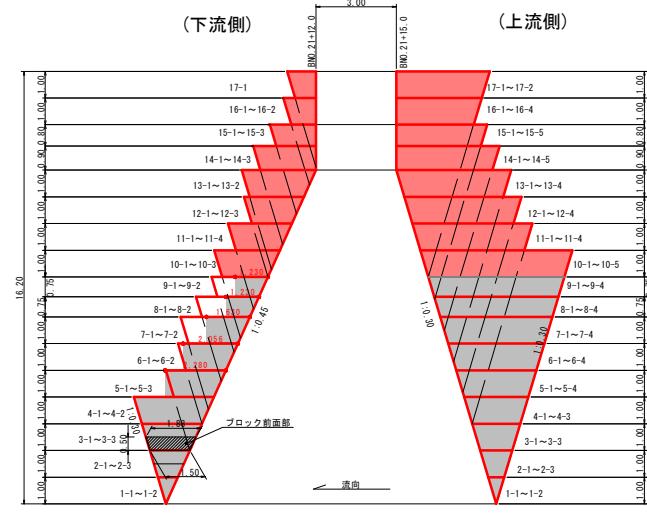

スリット基礎部(1-1)

(下流側)

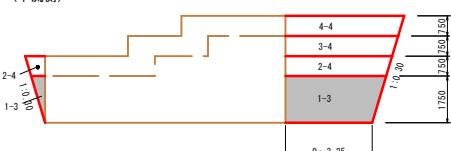


スリット基礎部(2-2)

(下流側)



間詰コンクリート算定方法

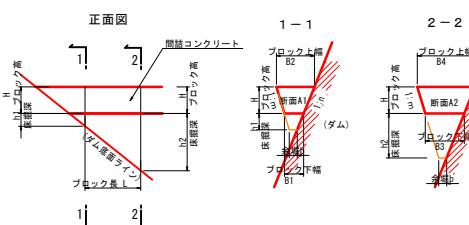

$$B1 = b + (m+n) \cdot h1 \quad A1 = 1/2 \cdot (B1+B2) \cdot$$

$$B2 = B1 + (m+n) \cdot H \quad A2 = 1/2 \cdot (B3+B4) \cdot$$


$$B3 = b+ (m+n) : h2 \quad \quad \quad Vc = 1/2 : (A1+A2) : h2$$

$$B4 = B3 + (m+n) \cdot H$$

起工(参考図)			
河川名	下曾源寺谷川・曾源寺中谷川		
下曾源寺谷川通常砂防工事(10工区)(箇補正)			
國名	間詰コンクリート計画箇(右岸側)		
位 置	東伯町三朝町下曾源寺		
縮 尺	図示	単位	M
図 号	全 葉中の内		
令和 7 年度施工	鳥 取 県		
中部合規事務所 熊土整備局			
A3出力時、原寸 1/2			

本堤土工図

(正面図)

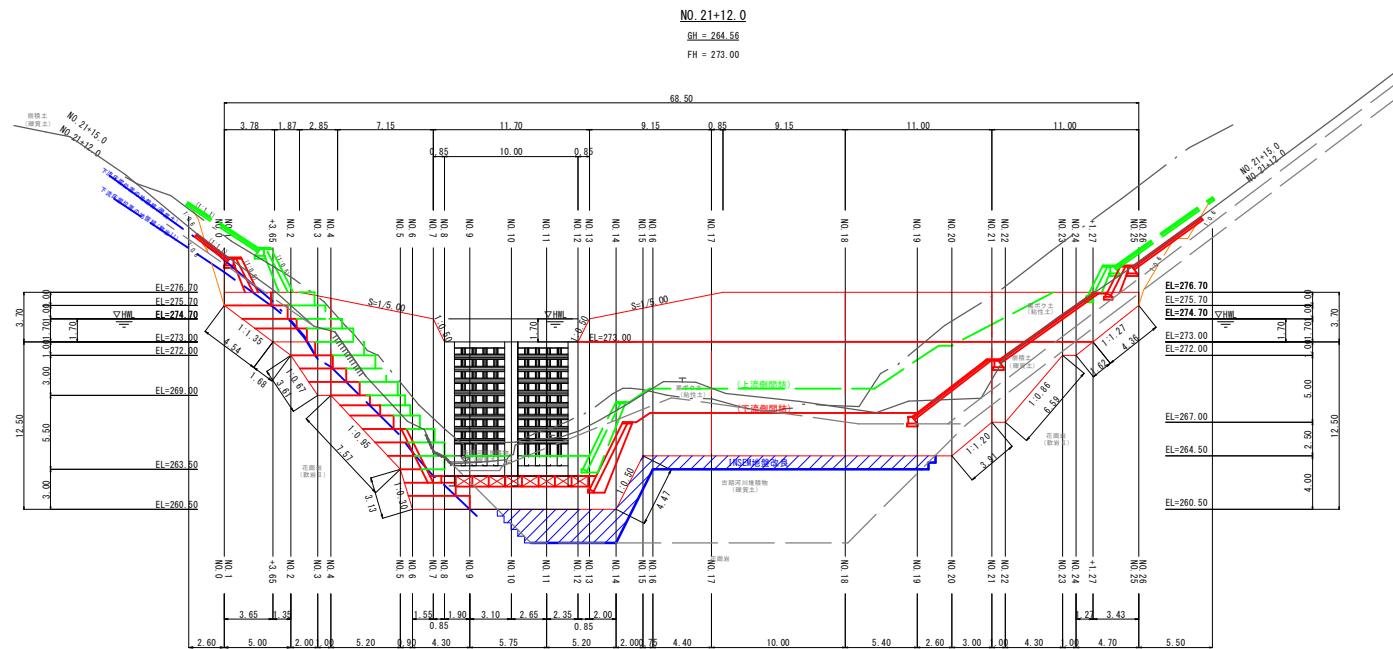


起工 (参考圖)

河川名	下曹源寺谷川・曹源寺谷中谷		
下曹源寺谷川通常防災工事(10工区)(箇補正)			
図名	本堤工図		
位置	東伯郡三郷町曹源寺		
縮尺	単位		M
図号	全渠中の内		
令和7年度施工	鳥取県		
中部総合事務所 土整備局			












本堤工土工横断面図(1)

埋戻しコン

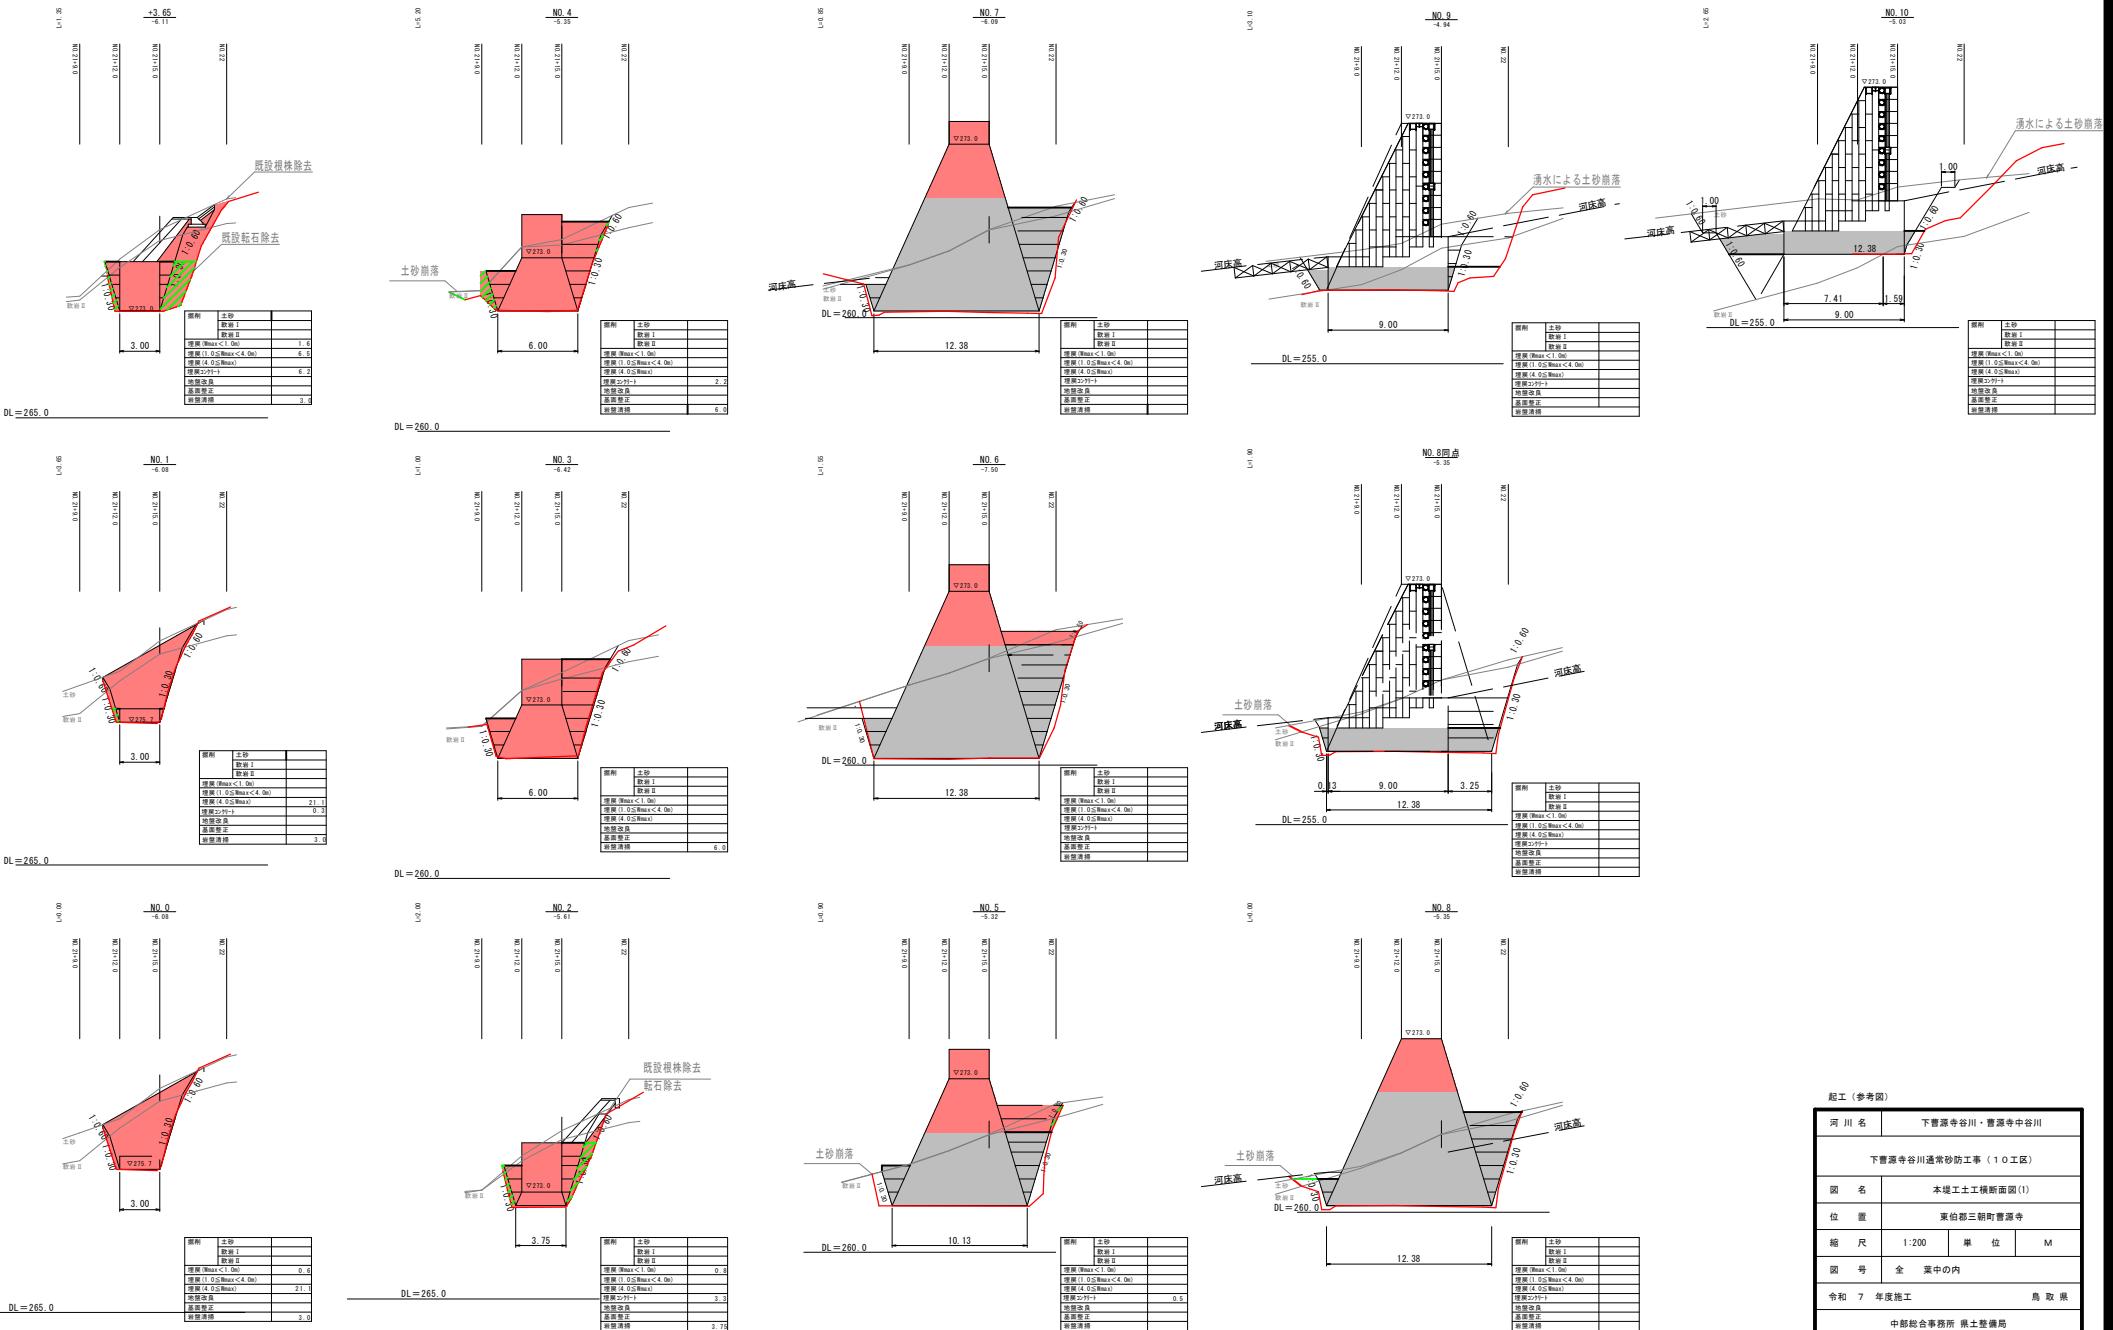




起工(参考図)			
河川名	下喜瀬谷川・喜瀬谷中谷川		
下喜瀬谷川通常砂防工事(10工区)			
図名	本堤工土工接続面図(1)		
位置	東伯郡三朝町喜瀬寺		
縮尺	1:200	単位	M
図号	全 施工中の内		
令和 7 年度施工	鳥取県		
中部総合事務所 県土整備局			

本堤工土工横断面図(2)

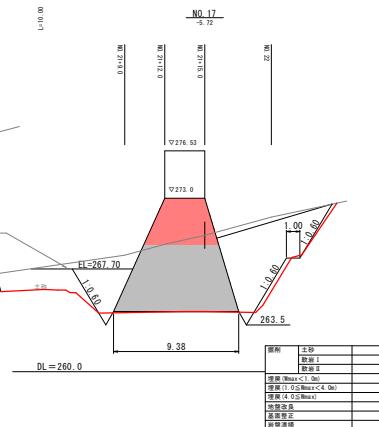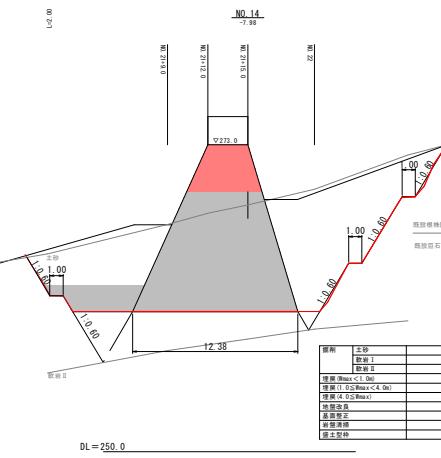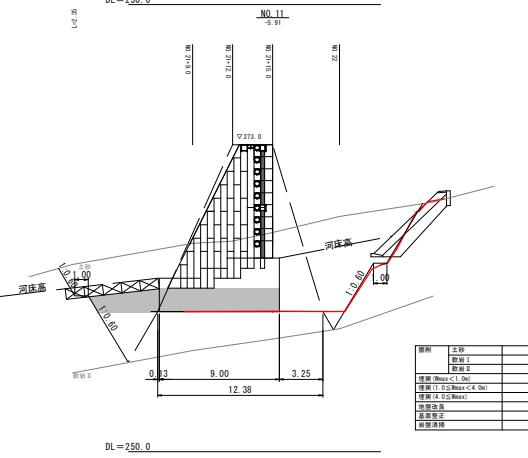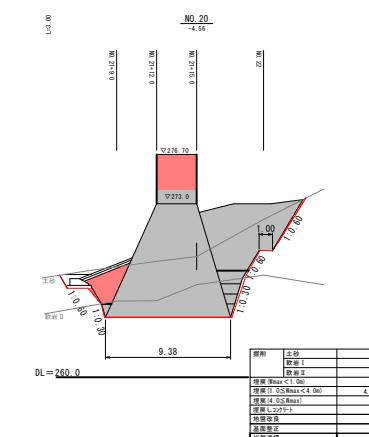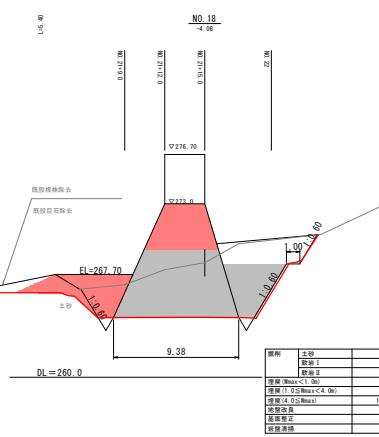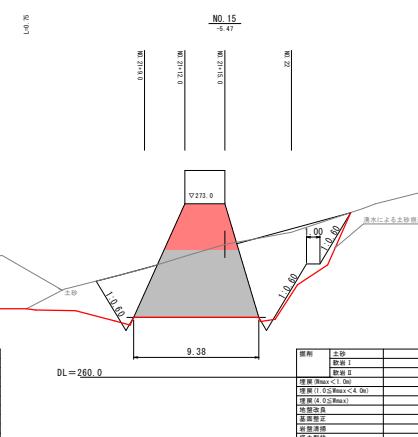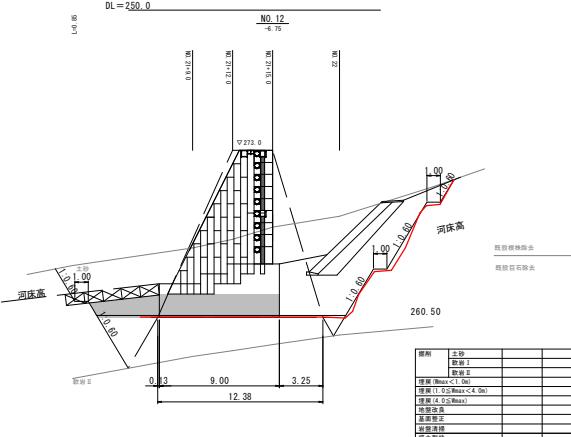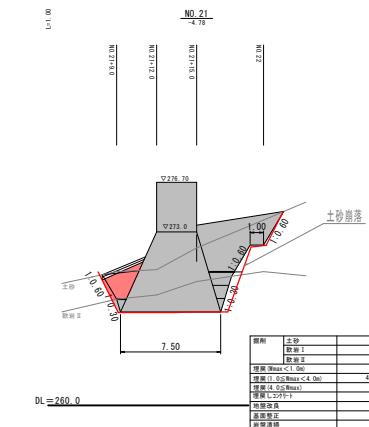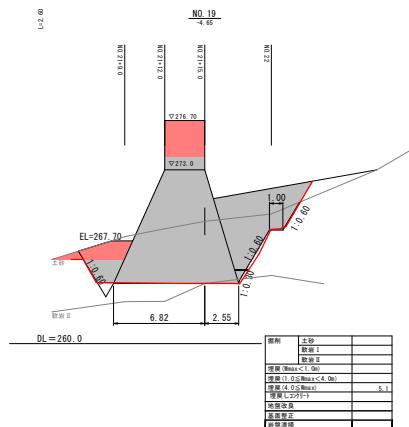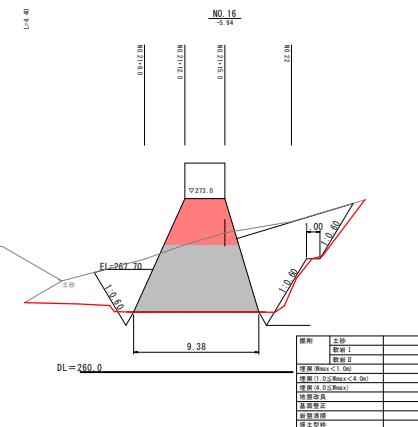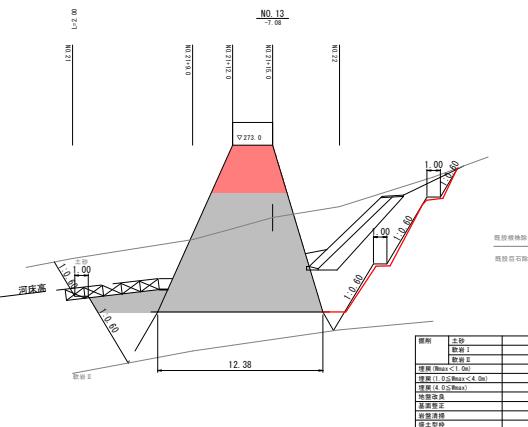

起工（参考図）	
河 川 名	下曹源寺谷川・曹源寺谷川
下曹源寺谷川通常砂防工事（10工区）（国補正）	
図 名	本堤工土工横断面図(2)
位 置	東伯郡三朝町曹源寺
縮 尺	1:200
単 位	M
図 号	全 葉中の内
令和 7 年度施工	
鳥 取 県	
中部総合事務所 猪 壱 橋 助	


本堤工土工横断面図(3)

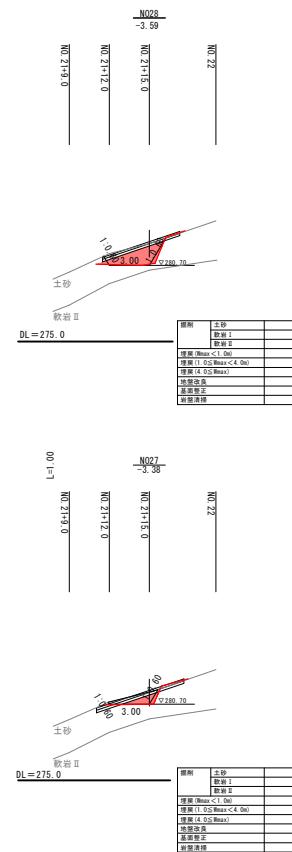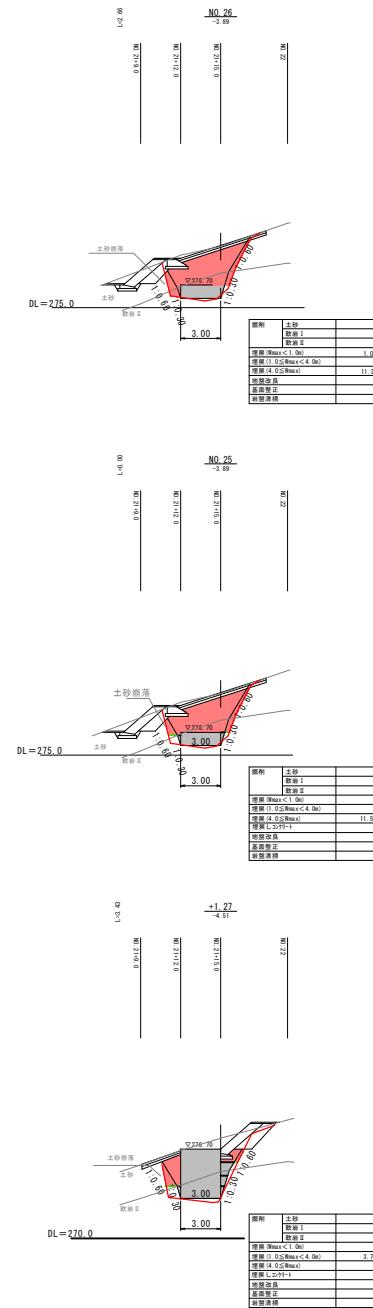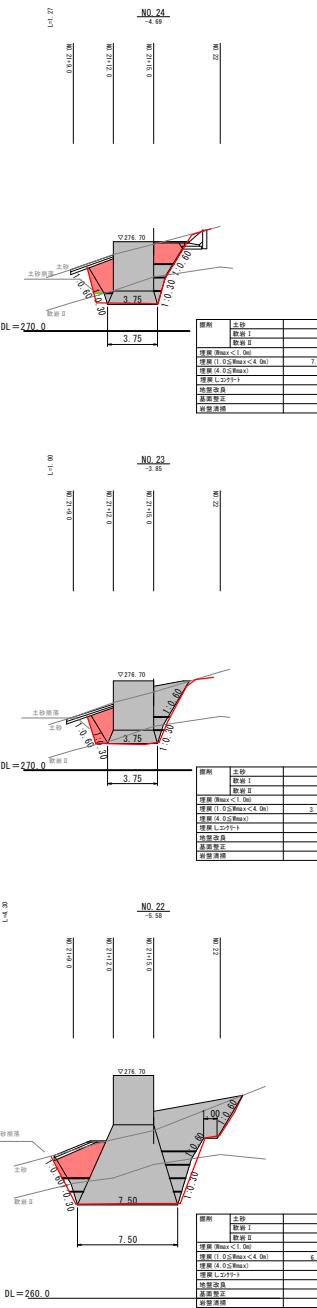

起工(参考図)	
河川名	下曹源寺谷川・曹源寺中谷川
下曹源寺谷川通常砂防工事(10工区)(箇別正)	
図名	本堤工土工横断面図(3)
位置	東伯郡三朝町曹源寺
縮尺	1:200
図号	全 葉中の内
令和 7 年度施工	鳥取県
中部綜合事務所 猪土整備局	


仮設計画図 S=1:200

正面図

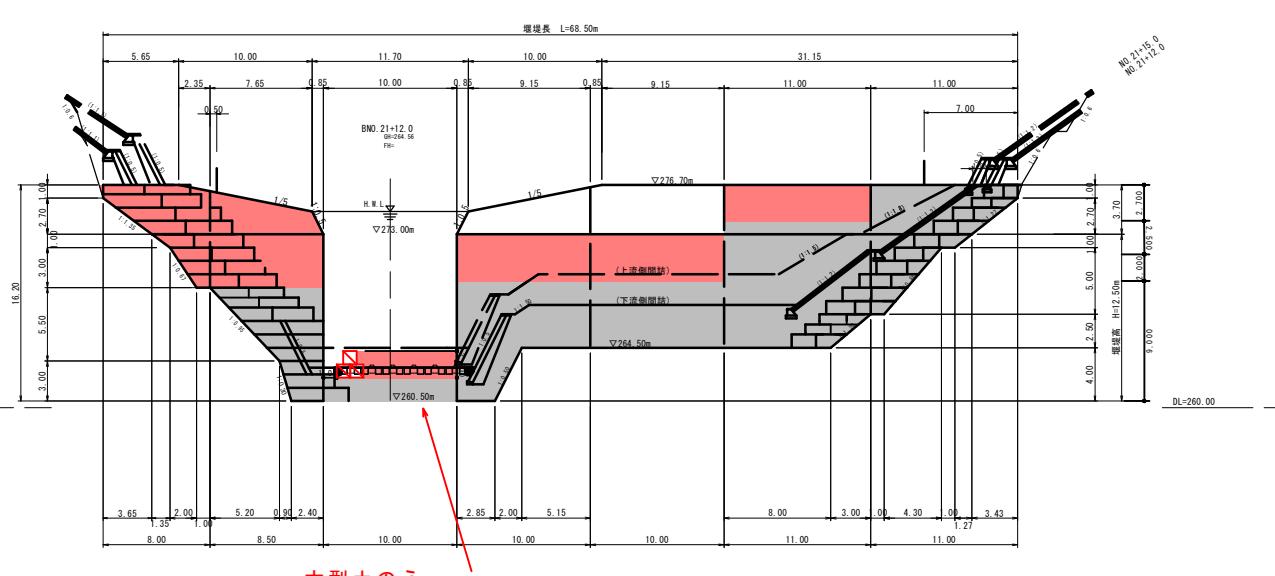


大型土のう N=48袋 仮設盛土 V=105m³ 敷鉄板 N=16枚 (72m² / (1.5 × 3.0))

平面図

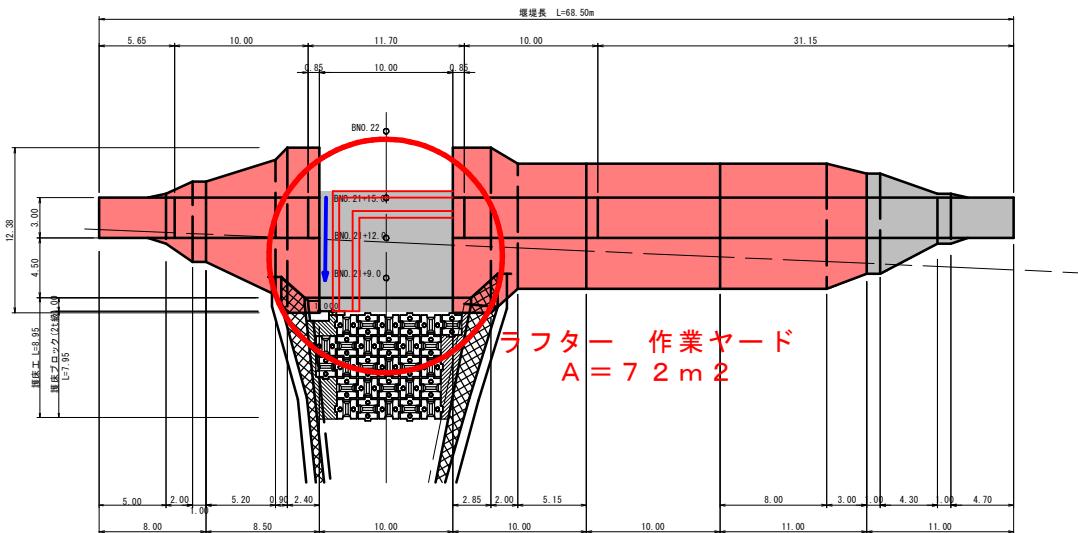

一 作業ヤード = 72 m²

側面圖

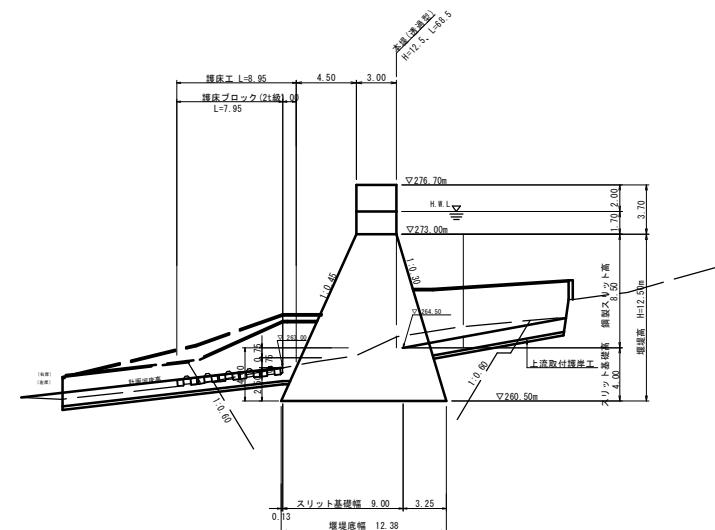

起工(参考図)	
河川名	下曹源寺谷川・曹源寺谷川
下曹源寺谷川通常砂防工事 (10工区) (裏補正)	
図名	仮設計画図
位置	東京都三郷町曹源寺
縮尺	単位 M
図号	全葉中の内
令和 7 年度施工	鳥取県
中部総合事務所 岩土整備局	