



令和 6 年度施行


※A3出力時50%縮小


日野振興センター日野県土整備局

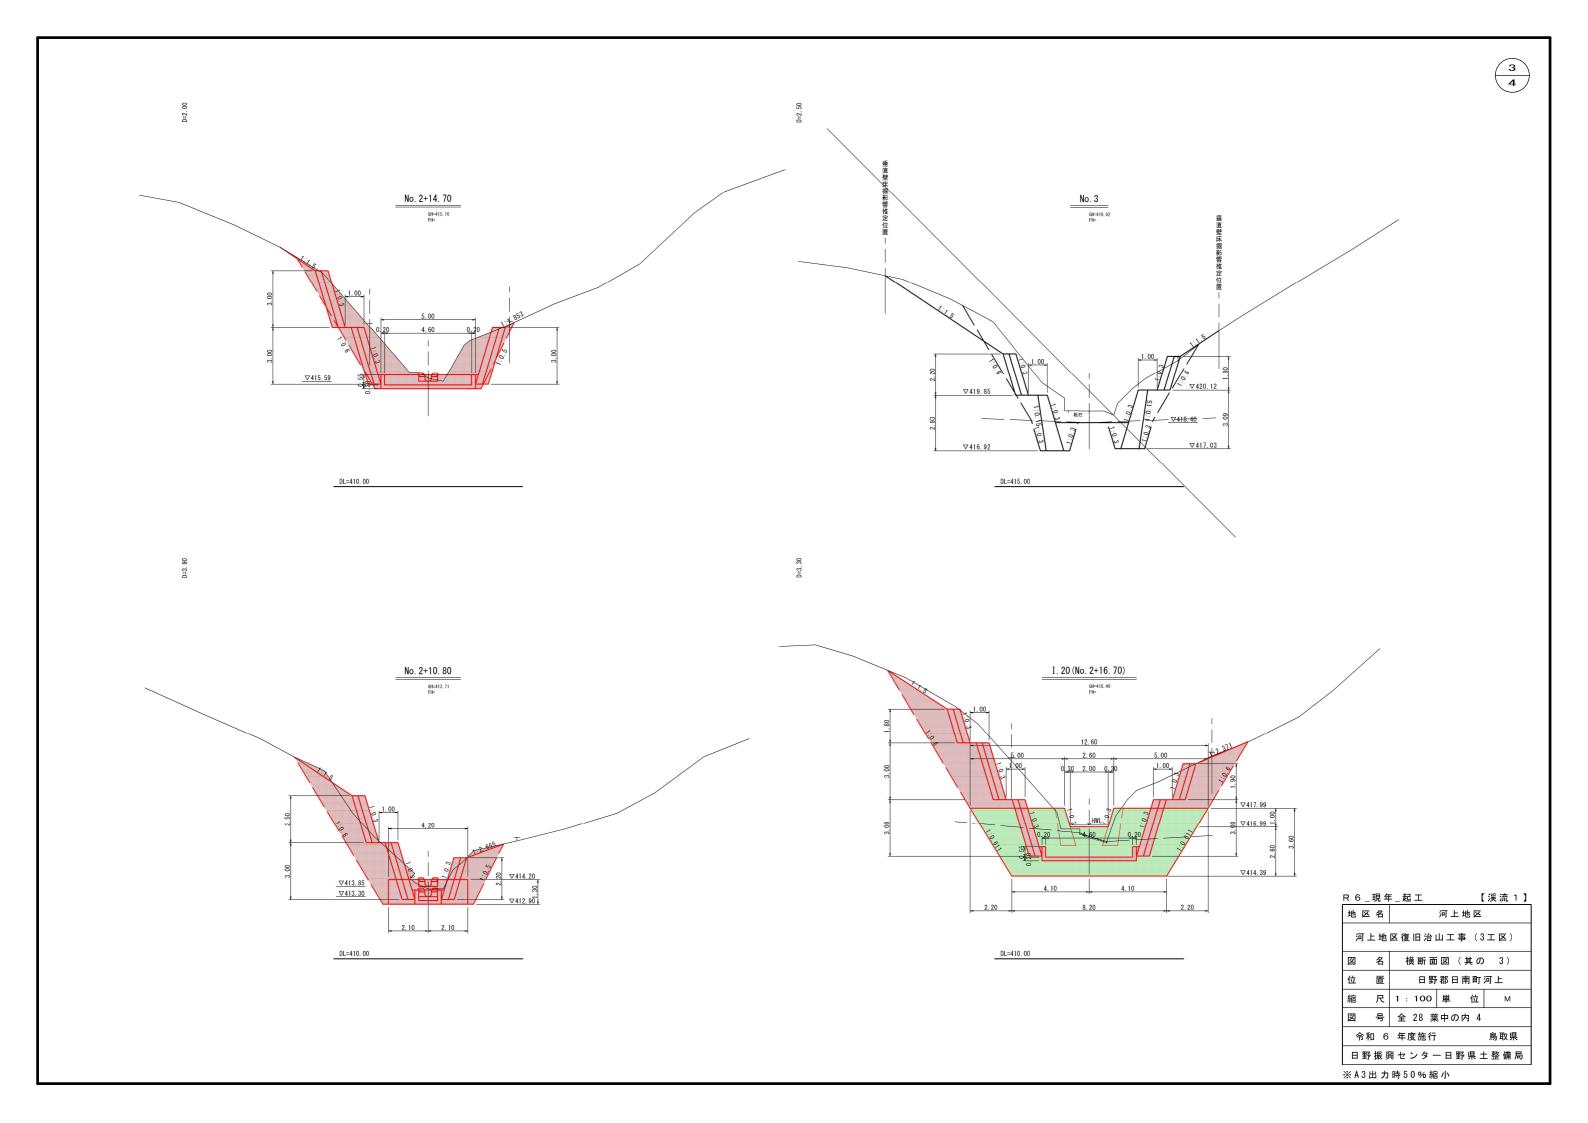


間詰工構造図

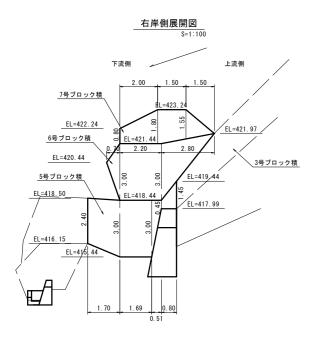


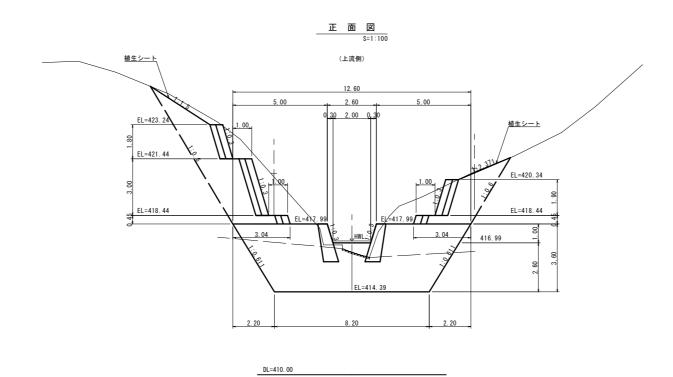

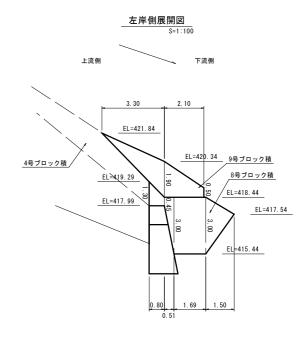


コンクリートブロック標準断面図 S=1:50

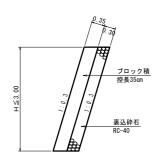


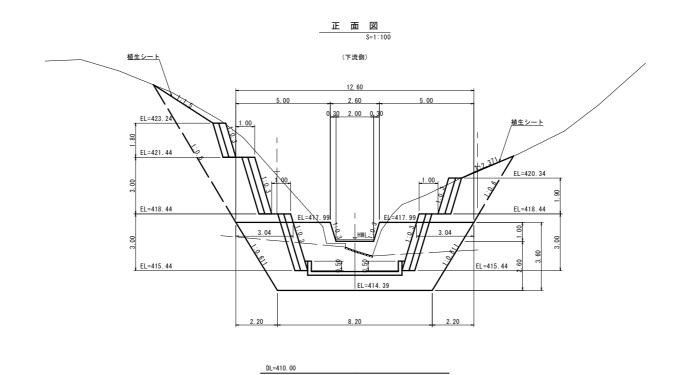


地区	名	:	河上均	也区	
河上地区復旧治山工事 (3工区)					
図	名	垂直壁間詰	工構造	5図(其の)
位	置	日野郡日南町河上			
縮	尺	図示	単	位	М
図	号	全 28 葉	中の内	5	
令和 6 年度施行 鳥取県					
日野振興センター日野県土整備局					

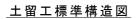


S=1 : 50

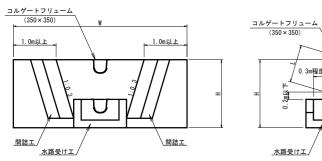


※)水抜きは、50~100mm程度のものを使用し、概ね3m2に1箇所以上設ける。※) 裹込めは、土留工背面の埋戻土が良質土でなく排水性が不良の場合、厚序300mで等厚に栗石、砕石等を設ける。

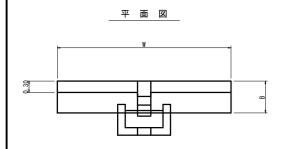


S					
	寸法表				
		Н	W	В	L
	1号土留工	2. 10	4. 60	0. 93	1. 40
	2号土留工	2. 00	4. 60	0. 90	1. 30
	3号土留工	2. 70	5. 00	1. 11	2. 00
	4号土留工	1. 50	4. 20	0. 75	0. 70
	5号土留工	1. 20	4. 00	0. 66	0. 50
	6号土留工	1. 30	4. 20	0. 69	0. 50

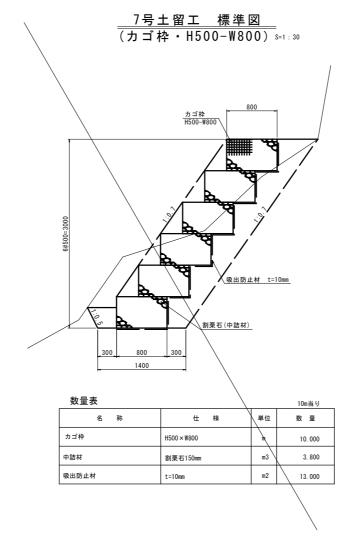



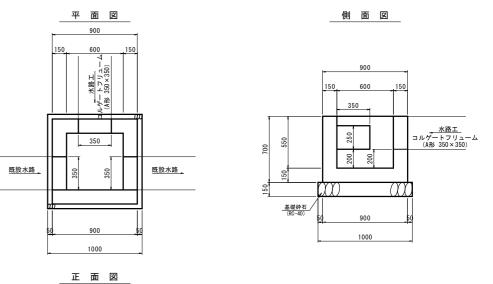

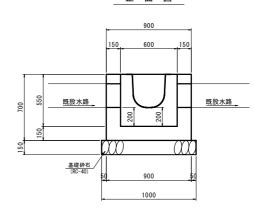


数量表			10m当り
名 称	仕 様	単位	数 量
コンクリート	σck=18N/mm2	m3	0. 351
型枠		m2	4. 200
基礎砕石	t=15cm、RC-40	m2	13. 000

<u>土留工水路受け工構造図</u>

S=1 : 50


正面図_	側 面 図
コルゲートフリューム (A形350×350) (A形350×350) (A形350×350) (A形350×350) (A形350×350)	コルゲートフリューム 0.5m程度 (A形350×350) 上 コルゲートフリューム 200 390 590
平 面 図	
コルゲートフリューム (A形350×350) 000 1000 200	

<u>コルゲートフリューム</u> (A形 350×350) S=1:10

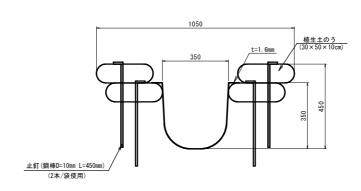


数量表			10m当り
名 称	仕 様	単位	数 量
コルゲートフリューム	A形 350×350	m	10. 0
植生土のう	30 × 50 × 10cm	袋	80
止釘	鋼棒D=10mm L=450mm	本	160


S=1 : 20

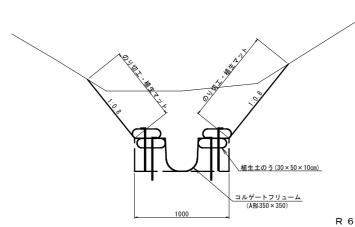

地区	区名		河上	地区	
河上地区復旧治山工事(3工区)					
図	名	構	造 図	(其の)
位	置	日野郡日南町河上			
縮	尺	図示	単	位	М
図	号	全 28 勇	美中の	内 6	
令和 6 年度施行 鳥取県					
日野振興センター日野県土整備局					


____間詰工構造図

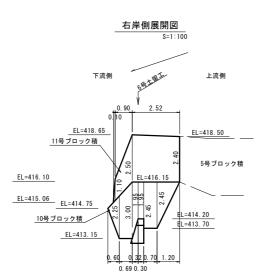


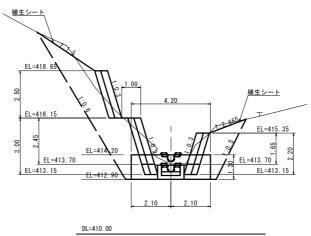


上流側 下流側 下流側 EL=415.90 EL=414.20 EL=413.70 EL=413.70 EL=413.70 EL=413.70


左岸側展開図

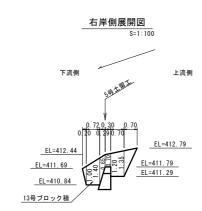

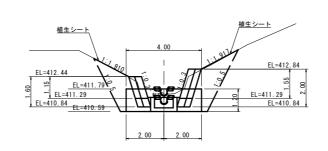

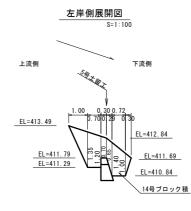



コンクリートブロック標準断面図

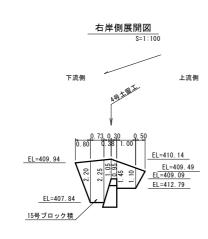


4号土留工 正 面 図 S=1:100

DL=405. 00

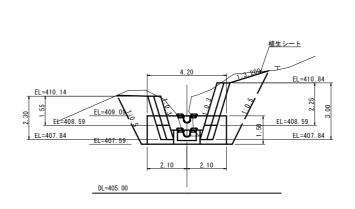


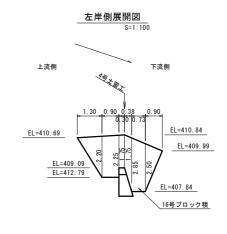

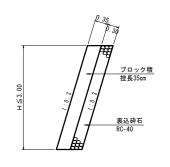


R 6 _現年 _起工 【渓流1】						
地 区 名 河上地区						
河上地区復旧治山工事(3工区)						
図	名	間詰工	構造[図 (其の 1)	
位	置	日野	日野郡日南町河上			
縮	尺	図示	単	位	М	
図	号	全 28 葉	き中の かんしょう かんしょう かんしょう かんしょ かんしょ かんしょ かんしょ かんしょ かんしょ かんしょ かんしょ	内 7		
令和 6 年度施行 鳥取県						
日野振興センター日野県土整備局						
※ A 3	出力	時 5 0 % 縮	小			

間詰工構造図

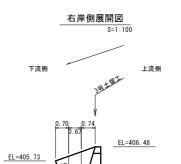


EL=404.03 17号ブロック積

3号土留工 正面図 8=1:100

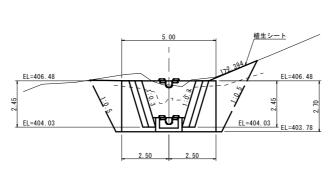


左岸側展開図 EL=406.48

DL=400.00

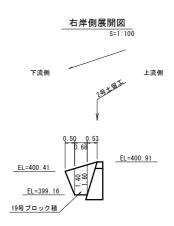


2号土留工 正面図 8=1:100

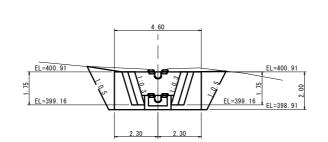



左岸側展開図

DL=395.00



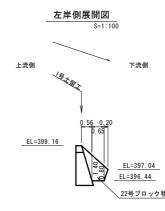

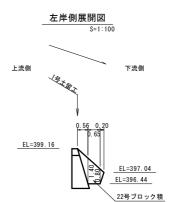

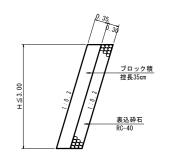


コンクリートブロック標準断面図

R 6 _ 現 年 _ 起 工					渓流 1 】
地区	☑ 名	河上地区			
河上地区復旧治山工事(3工区)					
図	名	間詰ュ	構造図	(其の 2)
位	置	日野	郡日南	町	河上
縮	尺	図示	単	位	М
図	号	全 28 奪	き中の内	8	
令和 6 年度施行 鳥取県					
日野振興センター日野県土整備局					
※ A 3	出力	時 5 0 % 縮	小		


DL=390. 00


2.30 2.30

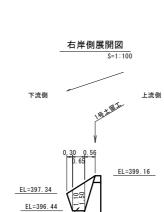



21号ブロック積 /

土留工土工掘削計算図

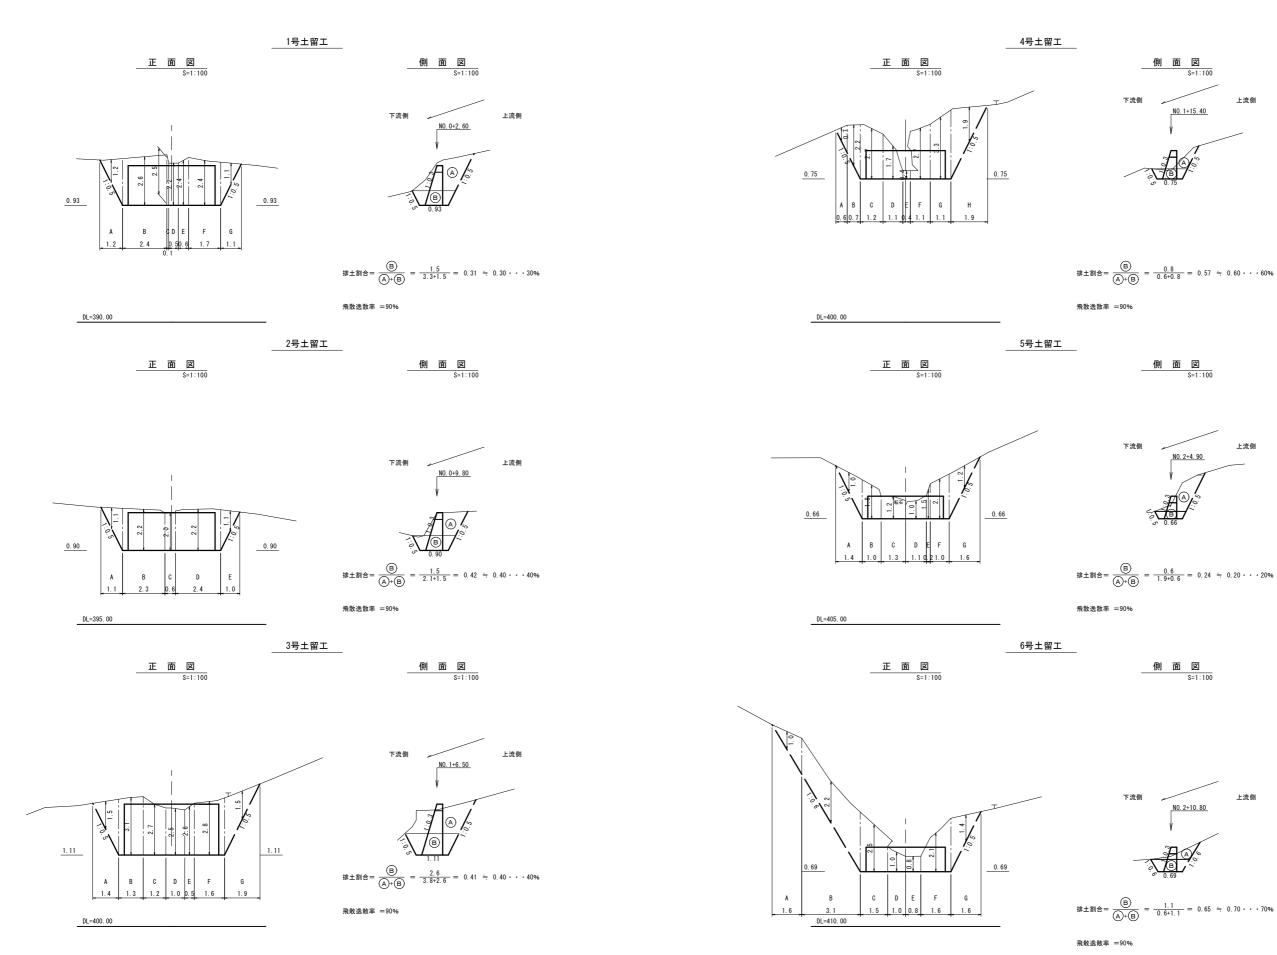

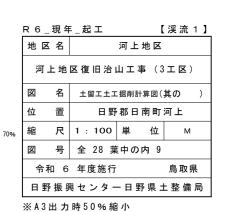

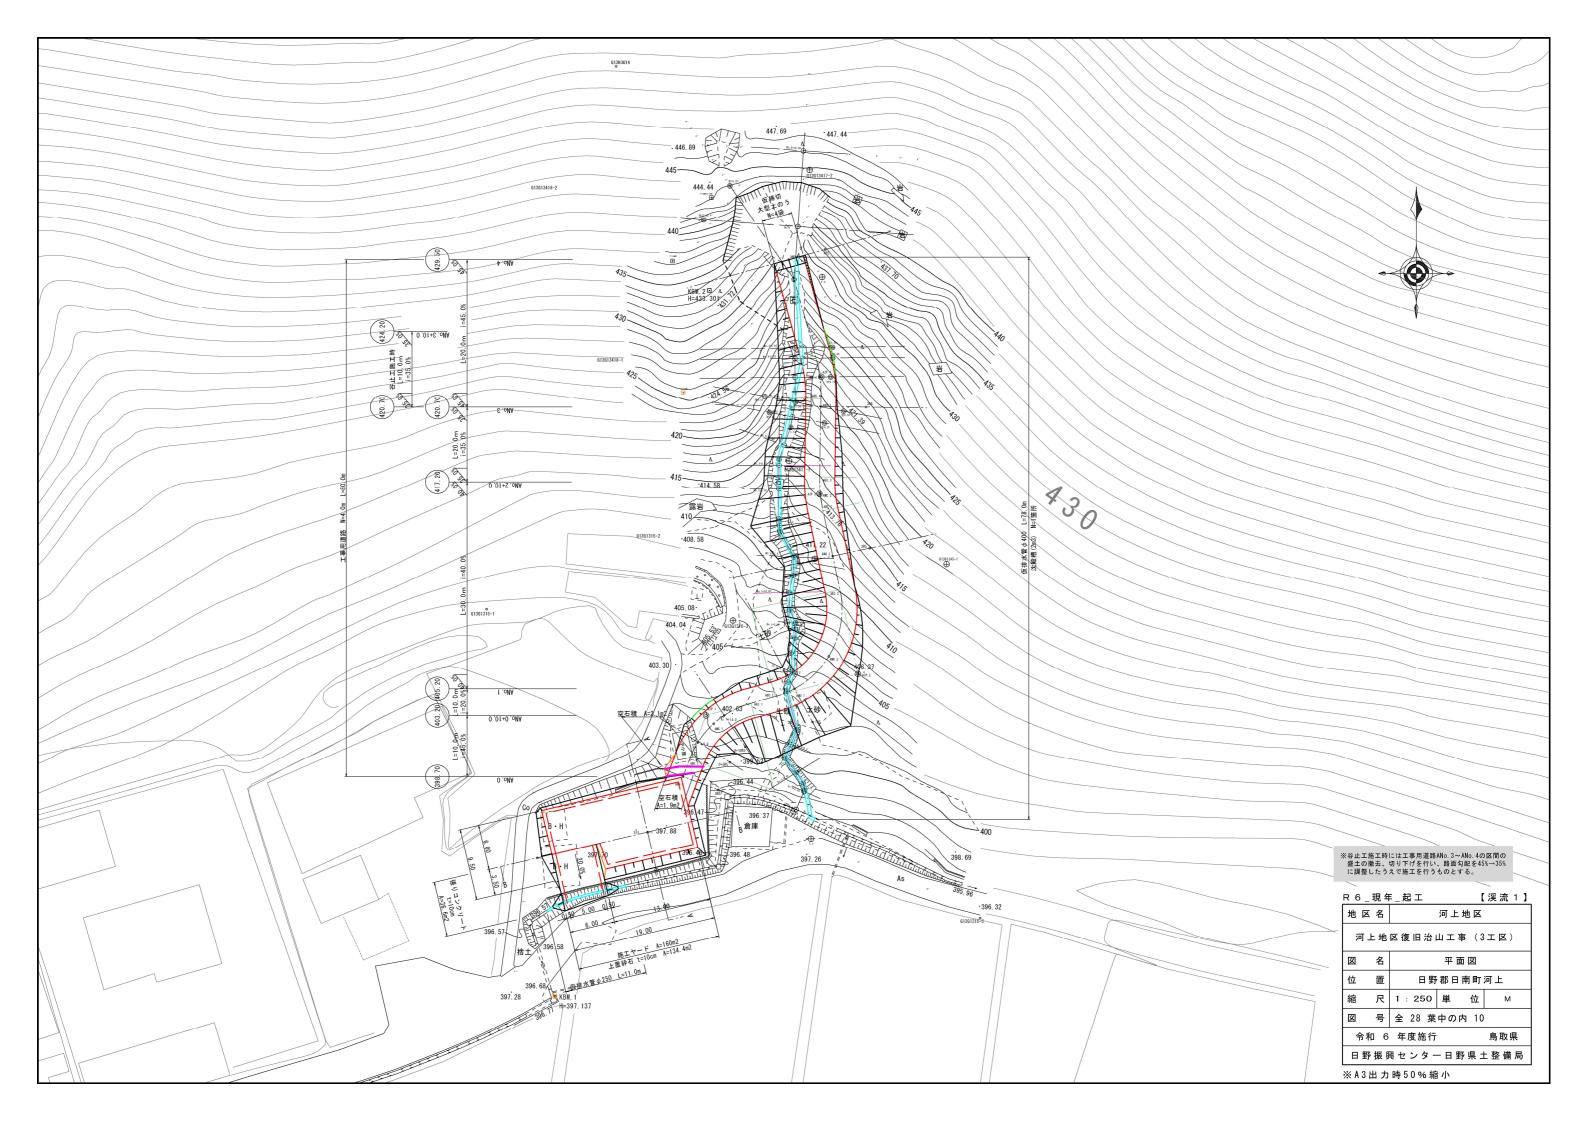

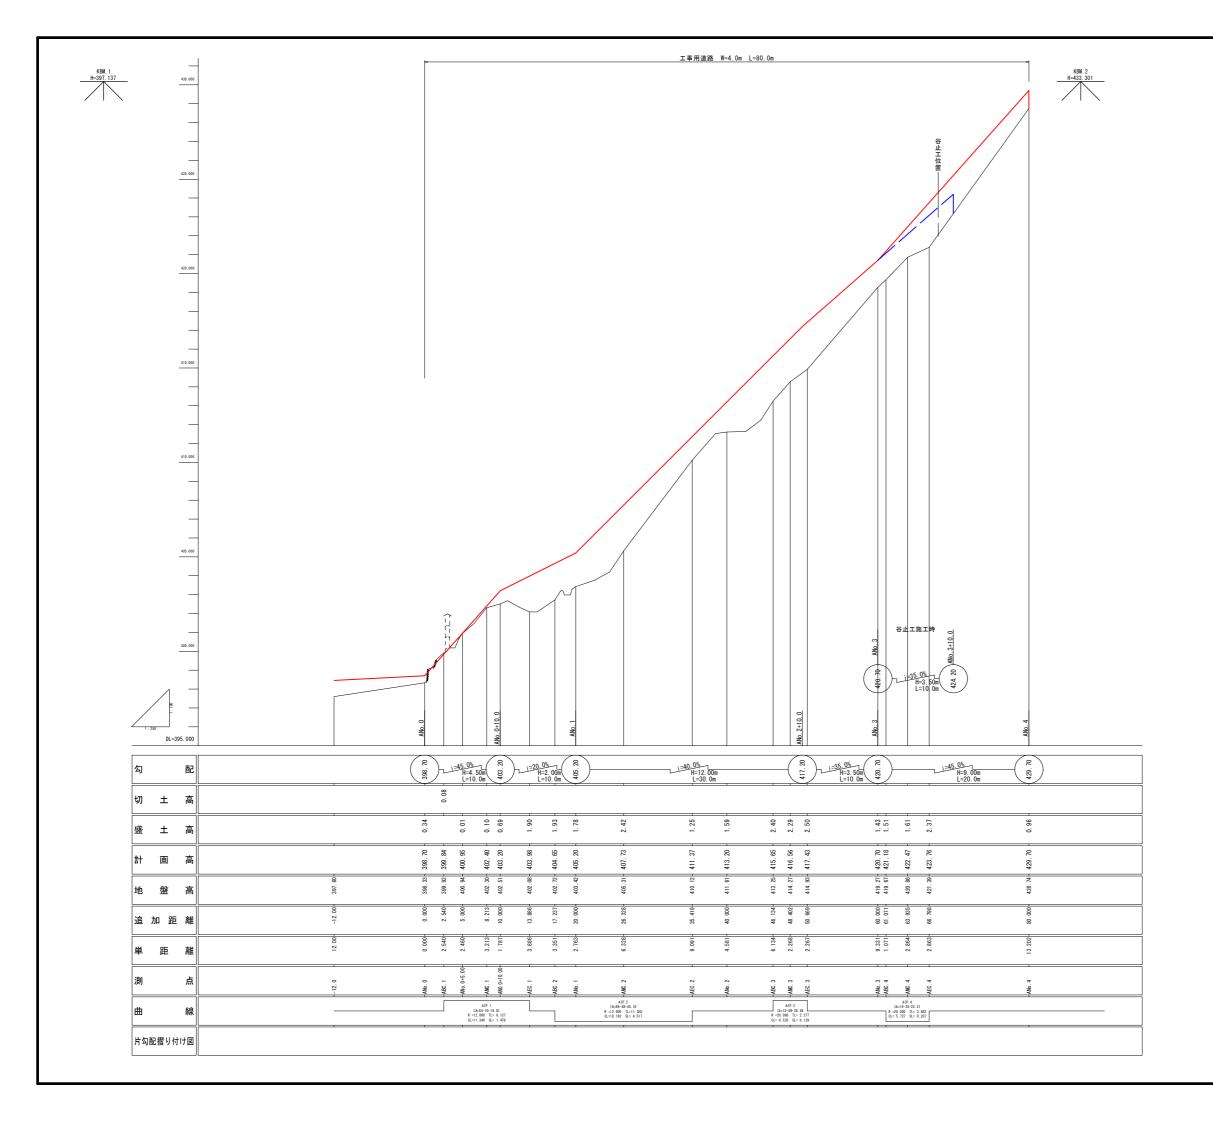

J	孔 例
	山腹工施工時計画線
	谷止工施工時計画線

※谷止工施工時には工事用道路ANo.3~ANo.4の区間の 盛土の撤去、切り下げを行い、路面勾配を45%→35% に調整したうえで施工を行うものとする。

地	区名	河_	上地区		
河上地区復旧治山工事 (3工区)					
図	名	縦目	断面図		
位	置	日野郡B	日南町	河上	
縮	尺	V=1:100 H=1:250 単	位	М	
図	号	全 28 葉中	の内 1	1	
令和 6 年度施行 鳥取県					
日	日野振興センター日野県土整備局				
× 1 2	- 4	吐 E O O / 绘 小			

※ A 3 出 力 時 5 0 % 縮 小

ANo. 0+5. 00 GH=400. 94 FH=400. 95


DL=395. 00

____ANo. 1 GH=403. 42 FH=405. 20

D=20.00


DL=395. 00

ANo. 0 GH=398. 33 FH=398. 70

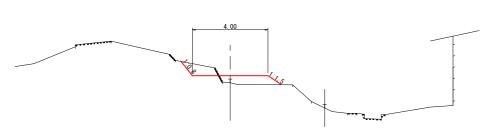

DL=390.00

ANO. 0+10. 00 GH=402. 51 FH=403. 20

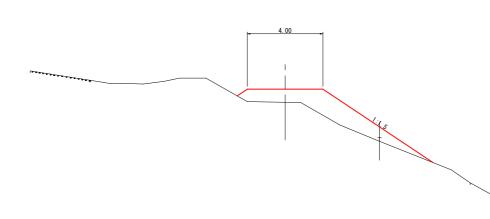


DL=395. 00

【 渓 流 1 】 工 事 用 道 路 R 6 _ 現 年 _ 起 工

地区	区名	河上地区				
河	河上地区復旧治山工事 (3工区)					
図	図 名 横断面図					
位	置	日野郡日南町河上				
縮	尺	1:100 単 位 M				
図	図 号 全 28 葉中の内 12					
令	令和 6 年度施行 鳥取県					
日	日野振興センター日野県土整備局					


※A3出力時50%縮小


=20.00

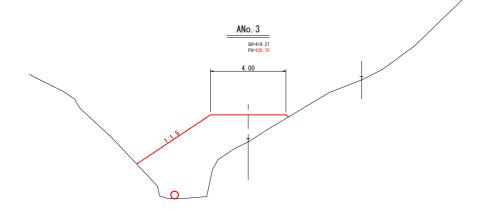

DL=410.00

=20.0

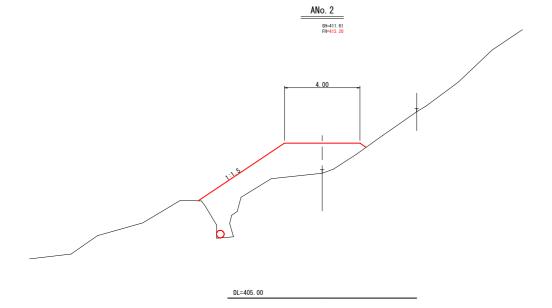

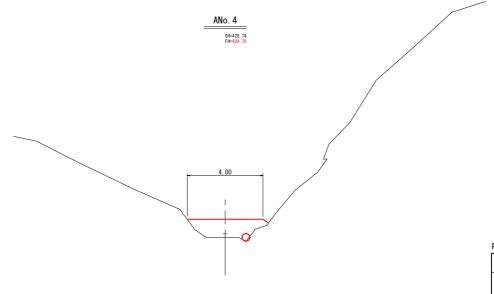


DL=425. 00

【渓流1】 R 6 _現年_起工 工事用道路

地区	名		河上地区			
河.	河上地区復旧治山工事(3工区)					
図	図 名 横断面図					
位	置	日野郡日南町河上				
縮	尺	1:100 単 位 M				
図	図 号 全 28 葉中の内 13					
令	令和 6 年度施行 鳥取県					
日野	予振り	リセンタ-	- 日野県:	土整備局		


※ A 3 出 力 時 5 0 % 縮 小



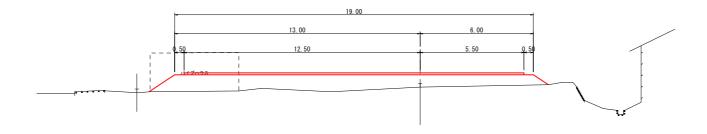

DL=390. 00


A-A断面 GH=397.90

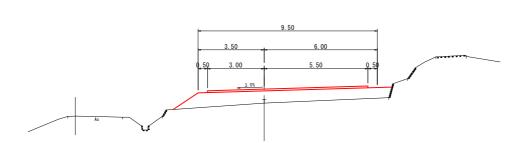



DL=390. 00


【渓流1】

R 6 _ 現年 _ 起工				
地区名	河上地区			
河上地	河上地区復旧治山工事 (3工区)			
図 名	横断面図			
位 置	日野郡日南町河上			
縮尺	1 : 100	単 位	М	
図 号	図 号 全 28 葉中の内 14			
令和 6	令和 6 年度施行 鳥取県			
日野振卵	日野振興センター日野県土整備局			
※ A 3 出 力 時 5 0 % 縮 小				

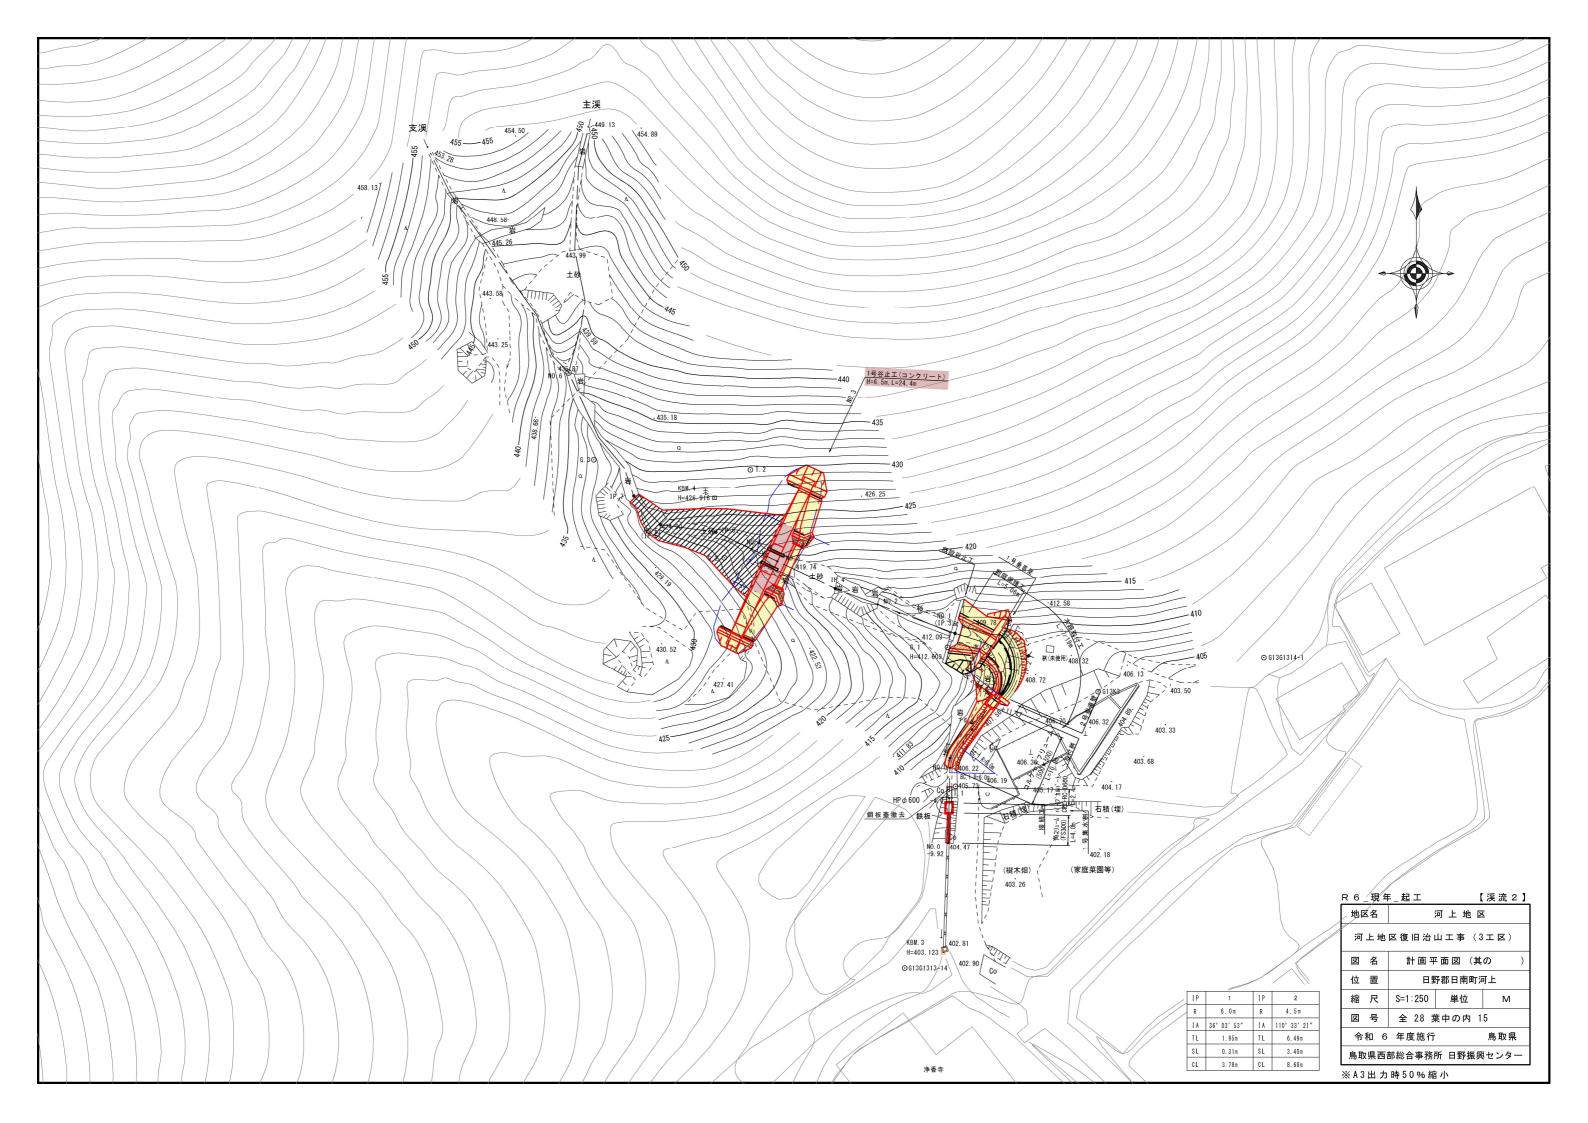

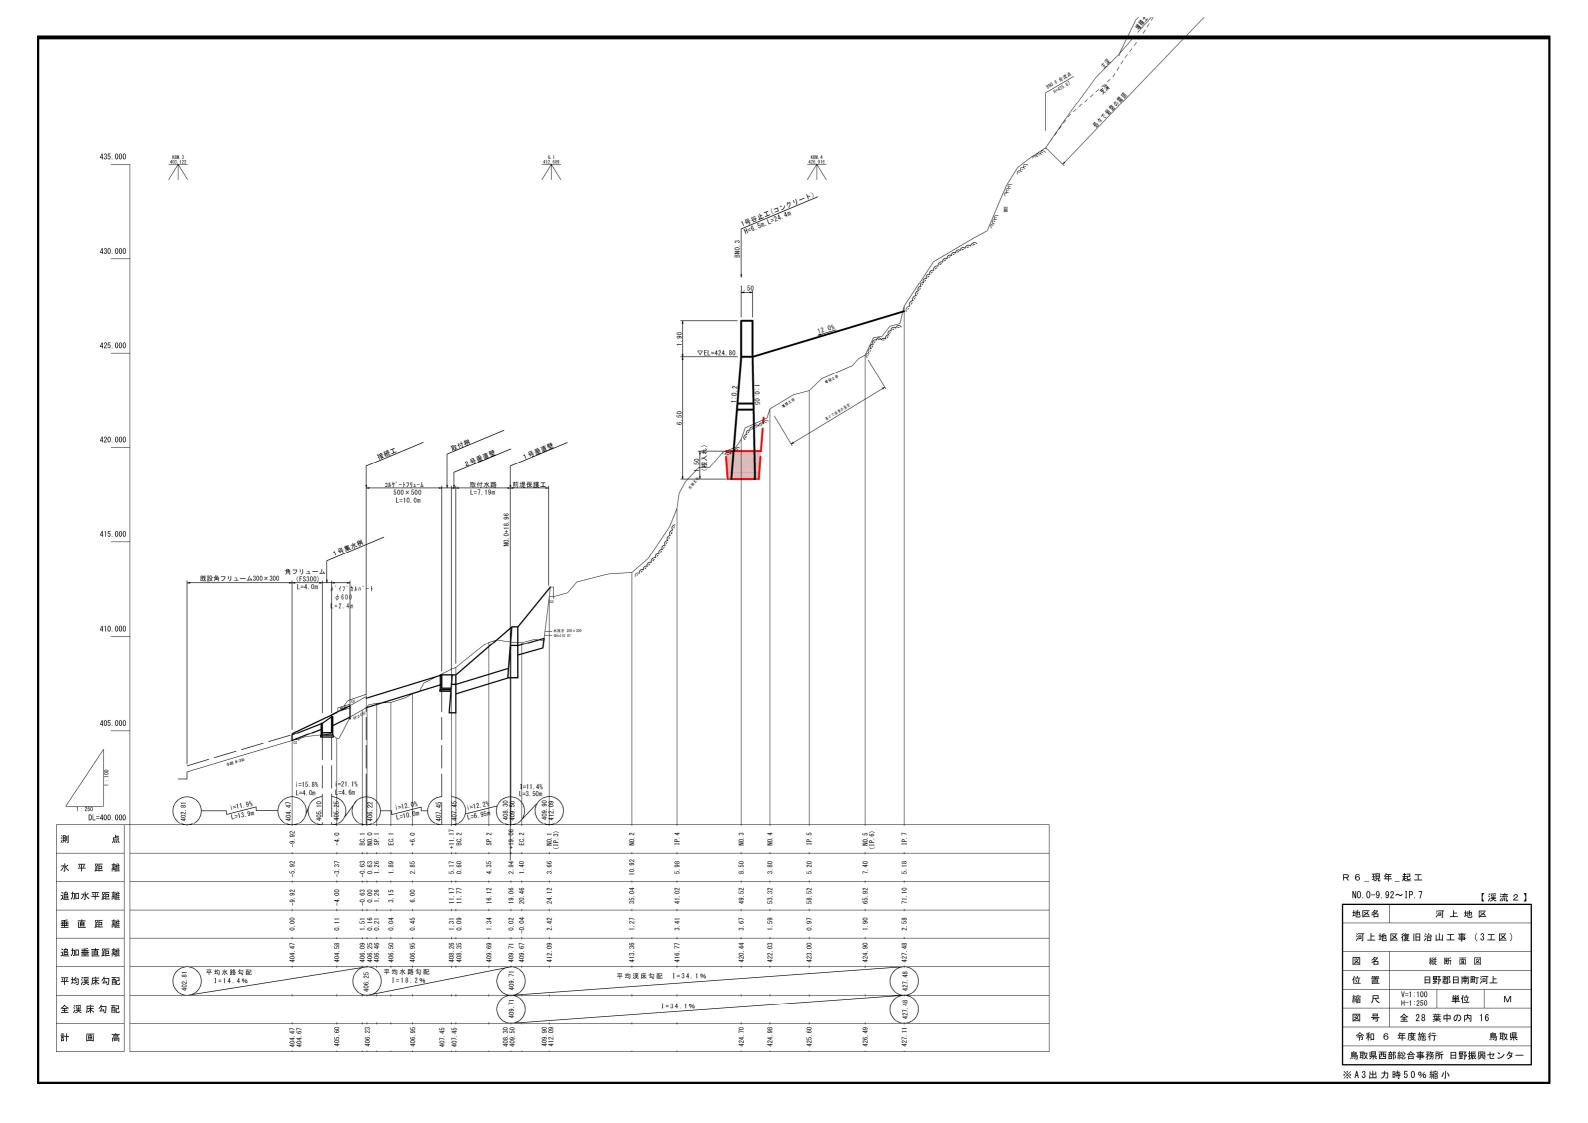

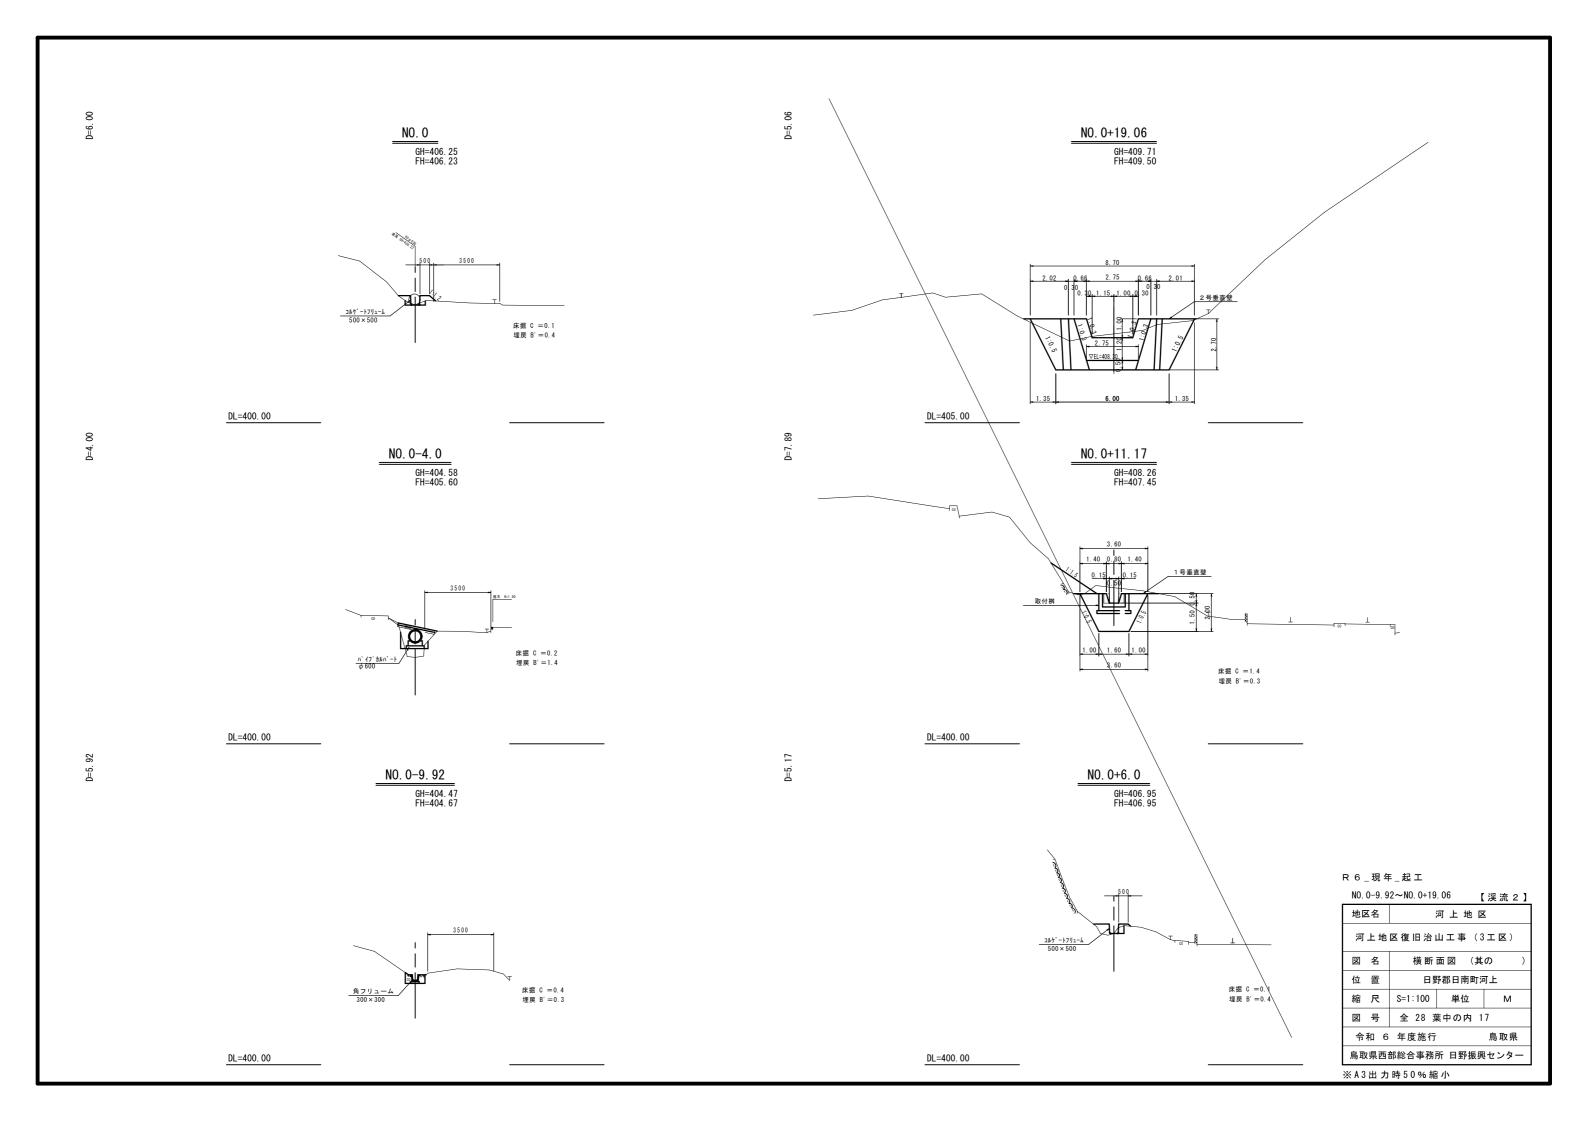


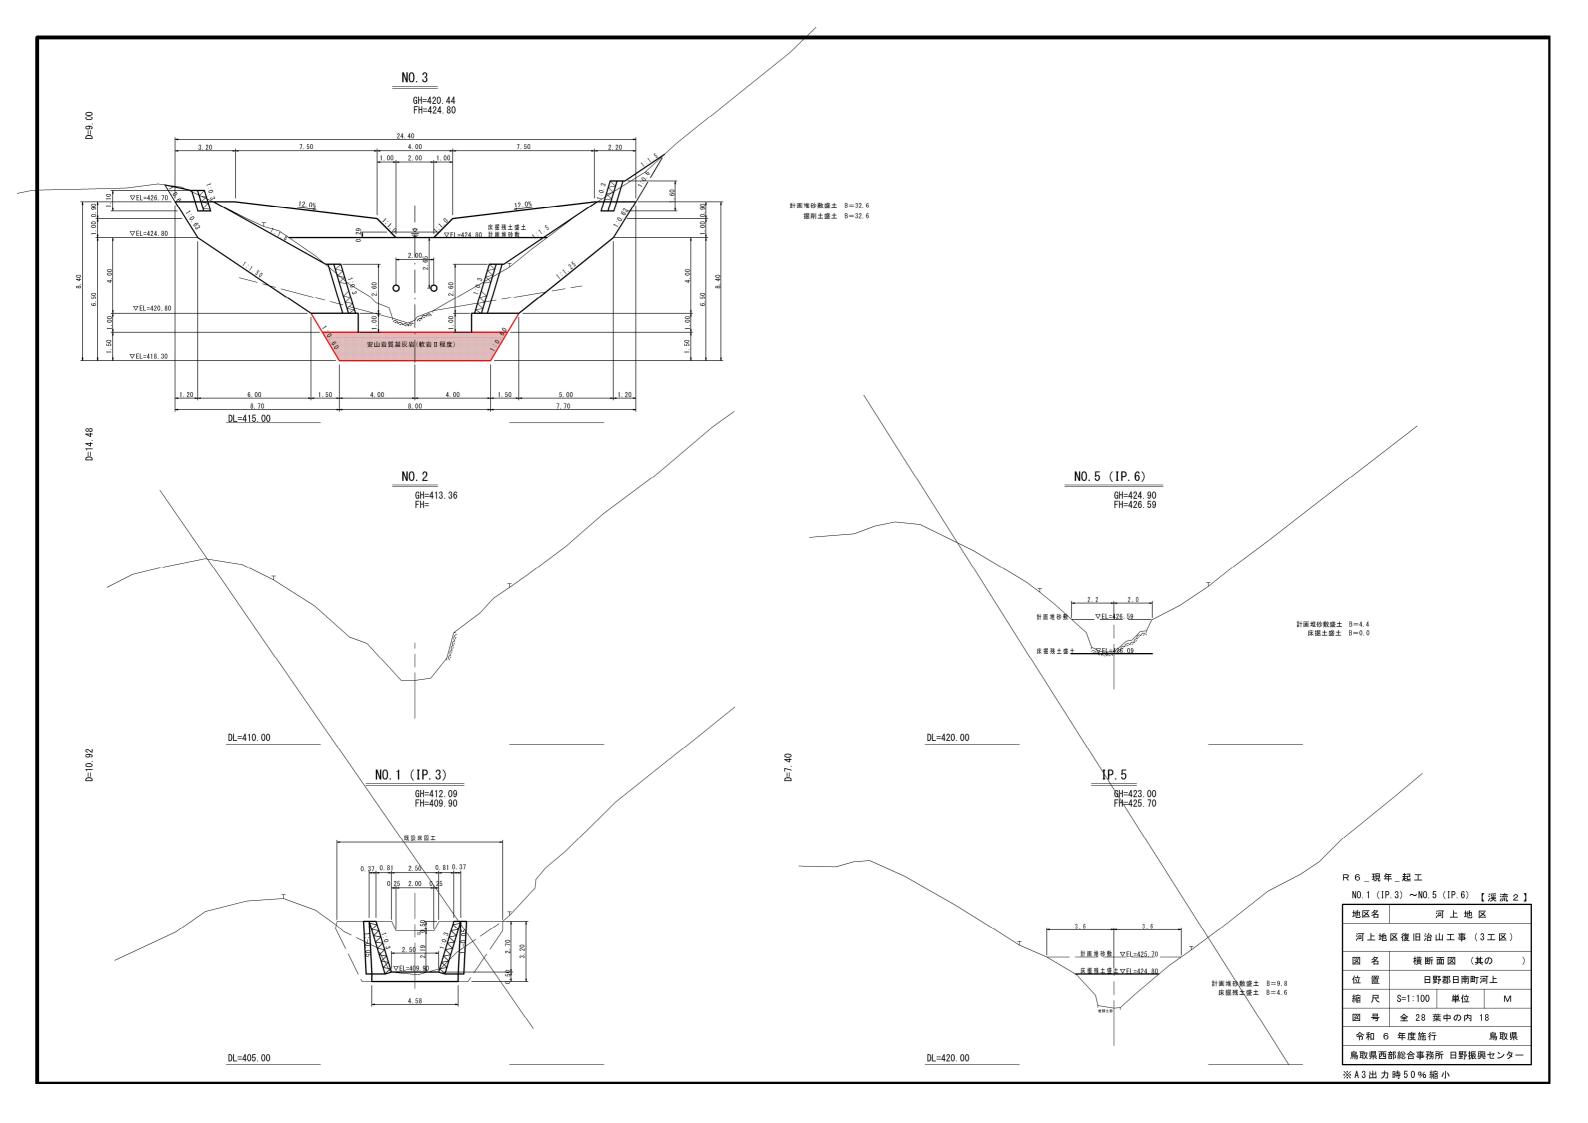

1 号 谷 止 工 構 造 図 横断面図 S=1:100 側 面 図 S=1:100 NO. 3 GH=420. 44 FH=424. 80 3. 20 4.00 2. 20 (下流側) (上流側) 1.00 2.00 1.00 計画堆砂勾配__1=12.0% ∇EL=424.80 ▽EL=424.80 ▽EL=424.80 床掘残土盛土 下流端岩盤線 埋戻コンクリート (18N-8-40) ▽EL=420.80 ▽EL=420.80 【1号谷止工設計条件】 5型:土圧(h)+水圧(h') 堤体単位重量: ω=23.0kN/m3 安山岩質凝灰岩(軟岩Ⅱ程度) ▽EL=418.30 ▽EL=418.30 8. 70 DL=415. 00 間 詰 エ _{S=1:100} NO. 3 平 面 図 S=1:100 GH=420. 44 FH=424. 80 3. 20 7.50 4.00 2. 20 1.00 2.00 1.00 ▽EL=426.70

→ ∇EL=418.30


DL=415.00

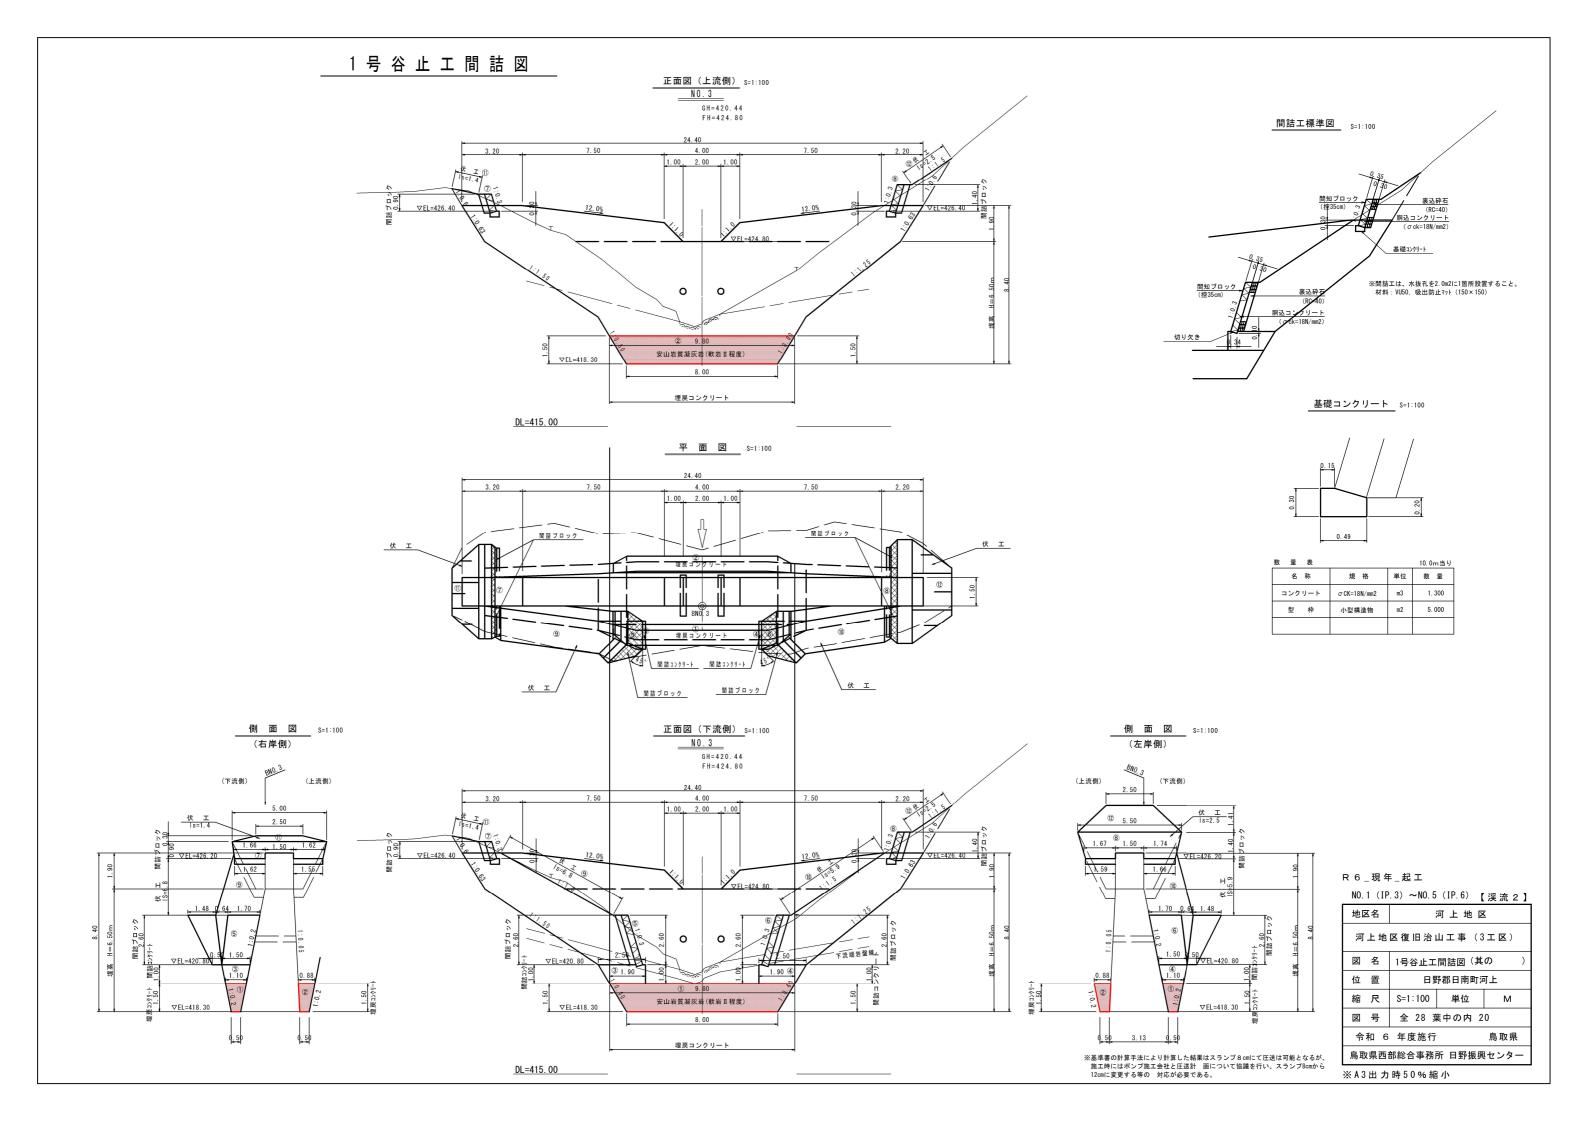


1号谷止工打継目詳細図

水平打継目

横断面図 S=1:100 (NO.3)

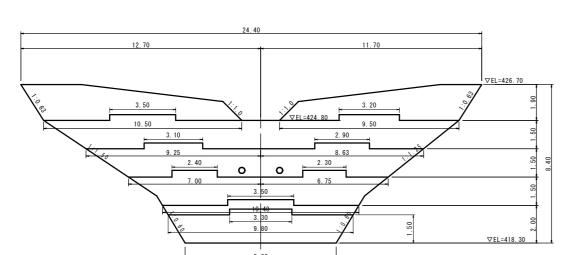


<u>側面図</u> S=1:100

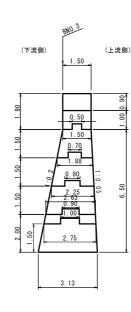


鉛直打継目

平面図 S=1:100

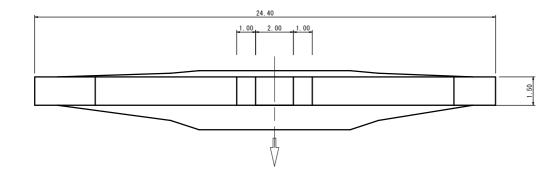

<u>キャットウオーク設置図(参考)</u> s=1:100 (NO. 3)

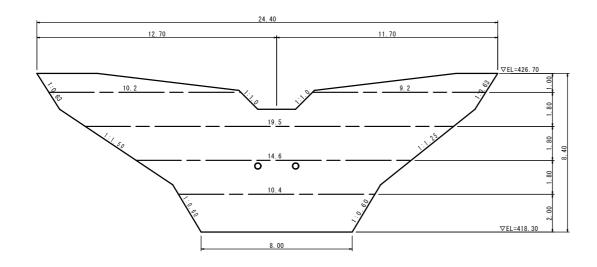



R 6 _ 現 年 _ 起 エ


NO.1 (IP.3) ~NO.5 (IP.6) 【渓流2】


	NO.	1 (11	. 5)	(11.0)	、
	地区	区名	河上地区		
	河上地区復旧治山工事(3工区)				
	図	図 名 1号谷止工打継目詳細図			
	位	置	日野郡日南町河上		
	縮	尺	S=1:100	単位	М
	図	図 号 全 28 葉中の内 21			
	令	和 6	年度施行		鳥取県
	鳥取県西部総合事務所 日野振興センター				
_					


※ A 3 出 力 時 5 0 % 縮 小

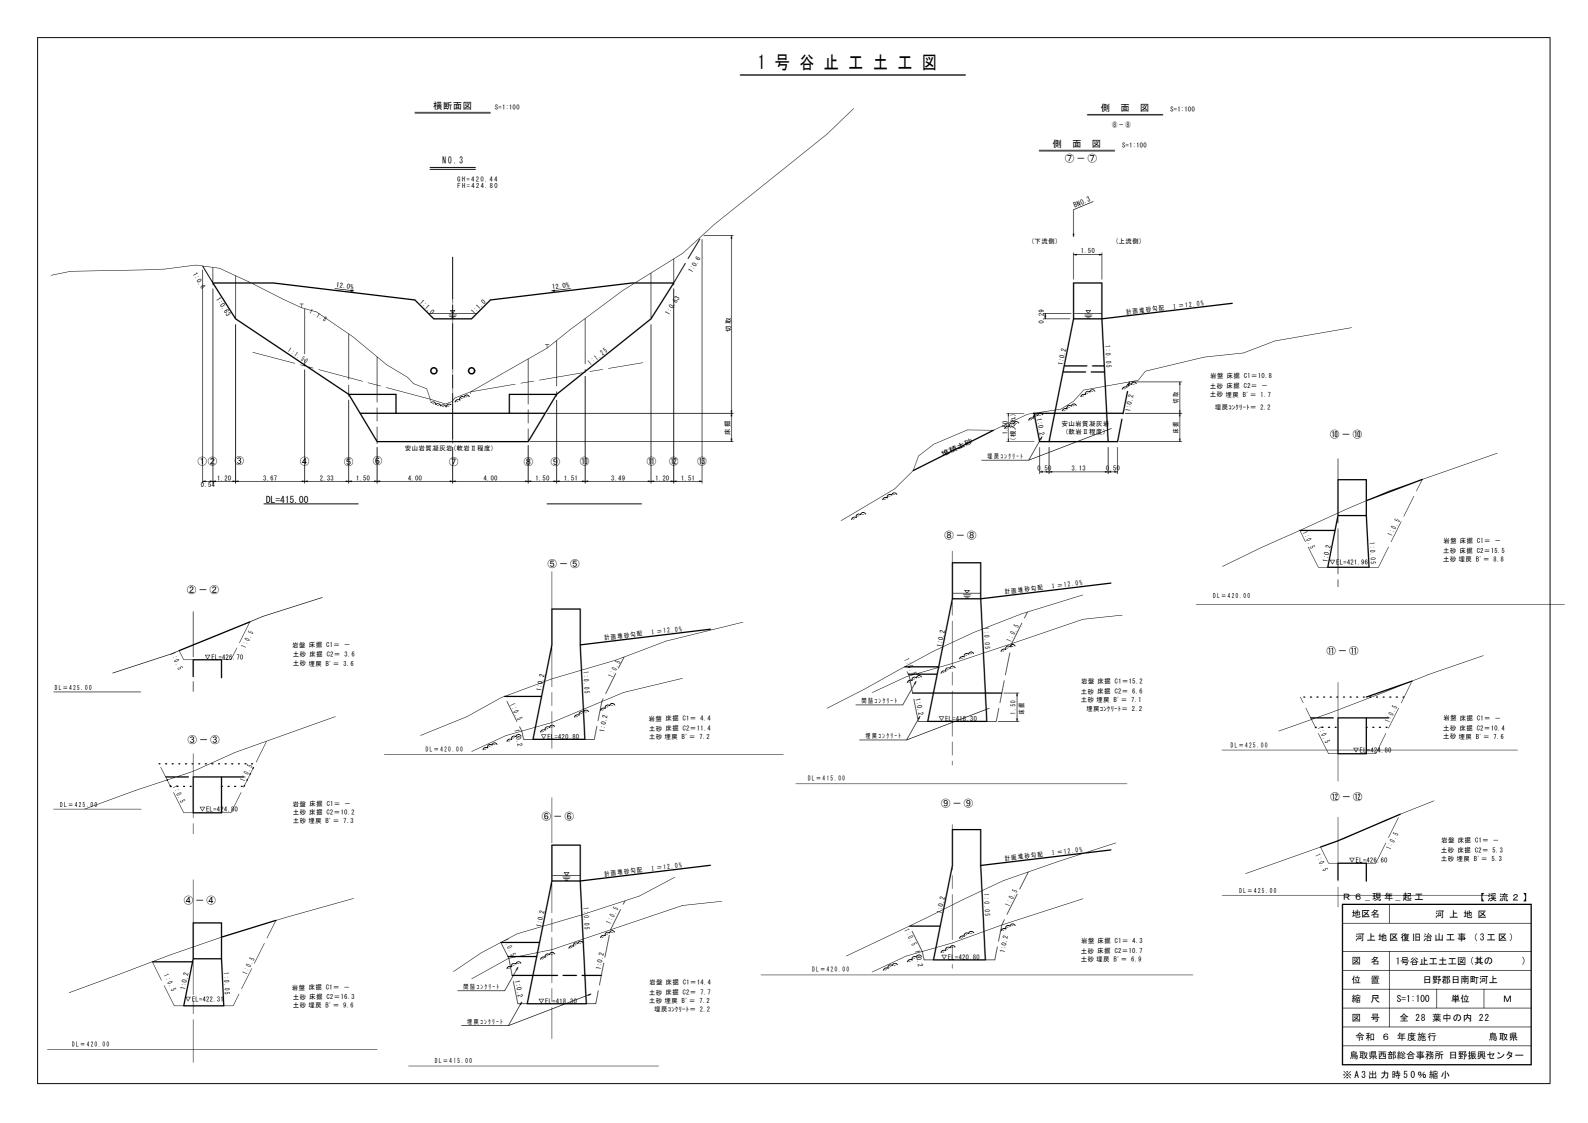

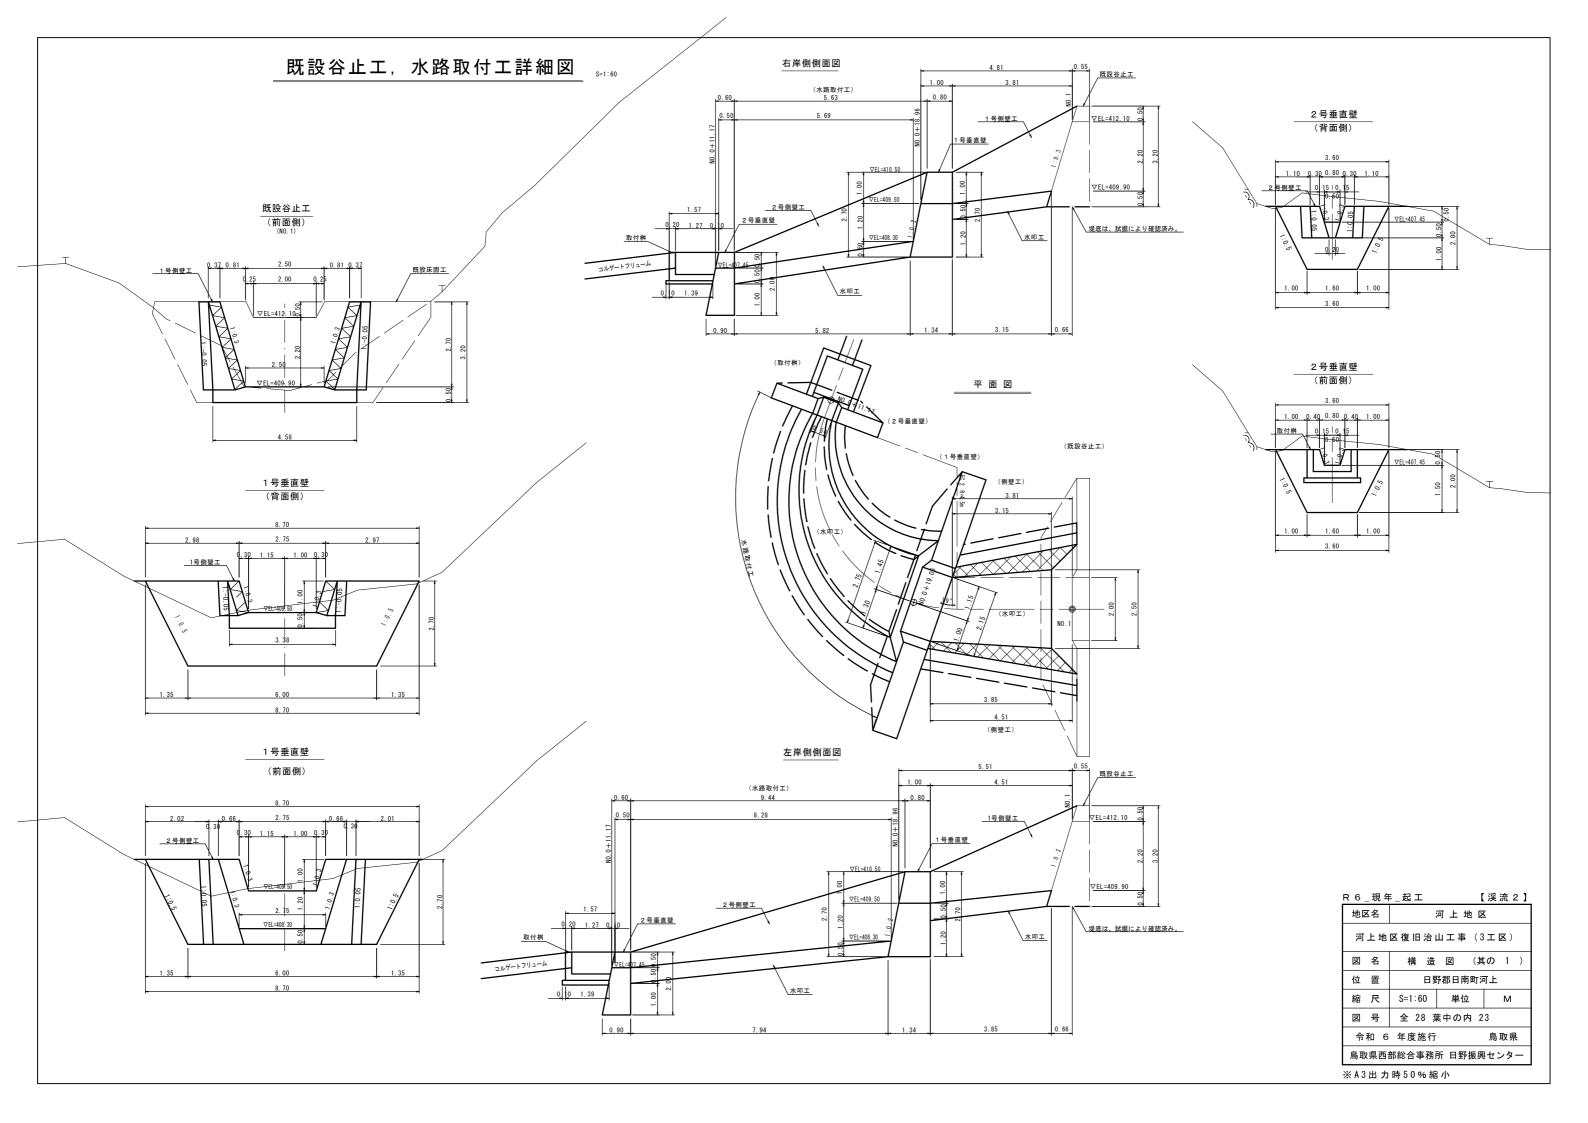

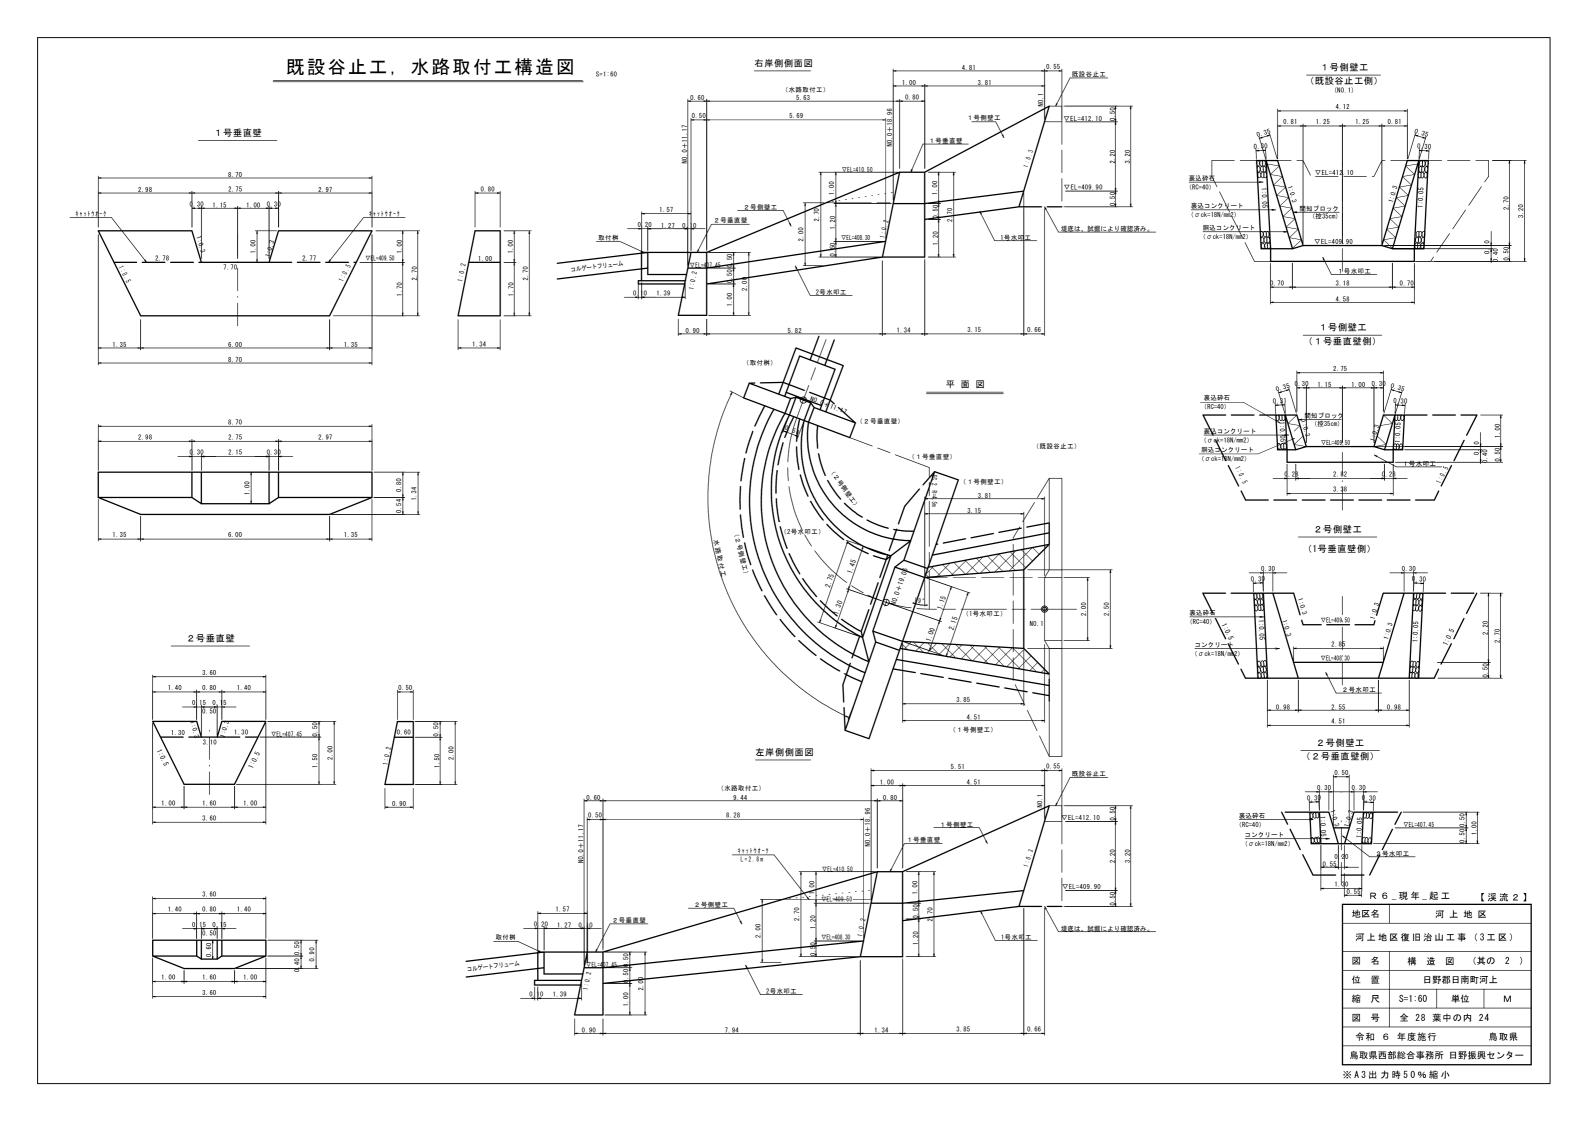

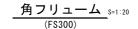

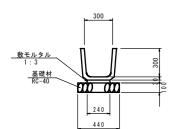

パイプカルバート (CP1-RC-D600 90°基礎) S=1:20

1.0箇所当り 単位 数 量

4.100

1.563

m2

m2

名 称

ヒューム管

コンクリート

基礎材

規格


1種管 D600

 σ CK=18N/mm2

RC-40、t=0.15m


数 量 表 名 称 単位 数 量 角フリューム 5. 000 B300-H300 0.072 敷きモルタル RC-40、t=0.10m m2 4. 400 基礎材

<u>コルゲートフリューム</u> S=1:20 (500×500)

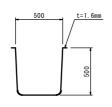

数 量 表			10m当り
名 称	規格	単位	数 量
コルケ・ートフリューム	B500-H500 t=1.6mm	m	10. 000
基面整正		m2	5. 000


1 号 集 水 桝 (B800 × L1300 × H850)

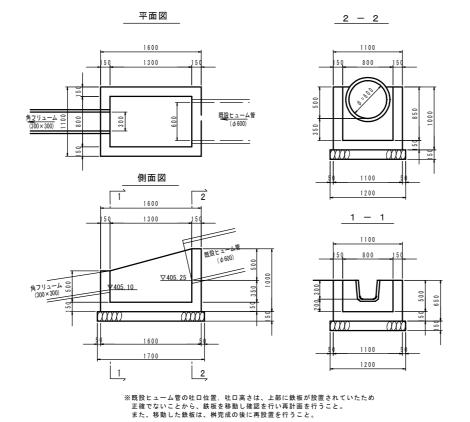


数 量 表			1.0箇所当り
名 称	規 格	単位	数 量
コンクリート	σ CK=18N/mm2	m3	0. 678
型 枠	小型構造物	m2	7. 920
基礎材	RC-40、t=0.15m	m2	2. 040

取付桝

平面図

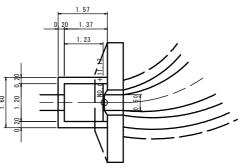

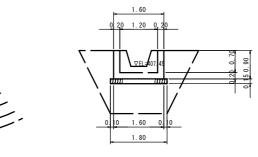

2 - 2

2号側壁工 第2垂直壁 コルゲートフリューム 1. 23

接続工___ s=1:30

既設 パイプカル パート φ 600

既設 パイプカルパート Ø 600

1.0箇所当り

0.133

1.820

単位

平面図

断面図

290, 500 ,210

 σ CK=18N/mm2

小型構造物


数 量 表

名 称

コンクリート

型 枠


側面図

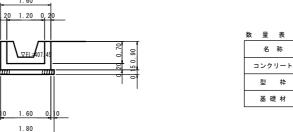


数 量 表			1.0箇所当り
名 称	規格	単位	数 量
コンクリート	σ CK=18N/mm2	m3	0. 989
型枠	小型構造物	m2	5. 824
基礎材	RC-40、t=0.15m	m2	2. 655

コンクリート版取壊し, 復旧 s=1:100

平面図

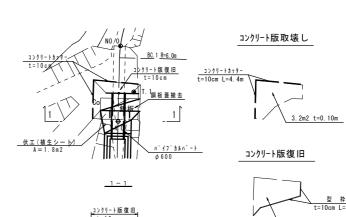

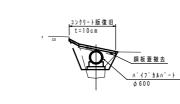

3. 1m2 t=0.10m

【渓流2】 R 6 _ 現年 _ 起工

地区名	河上地区		
河上地区復旧治山工事(3工区)			
図名	構造	図(其	。 の 3)
位 置	日野郡日南町河上		
縮尺	図示	単位	M, MM
図 号	号 全 28 葉中の内 25		
令和 6 年度施行 鳥取県			
鳥取県西部総合事務所 日野振興センター			

※A3出力時50%縮小

