

平面図

S=1:500

米子市下郷

5工区施工延長 L=117.2m

4工区施工延長 L=108.0m

2/190.8

佐陀川

2	IP 6
IA	13-26-53
R	700
TL	82.528
CL	164.298
SL	4.948

IP	IP間方向角	IA	R	TL	SL	CL	IP間距離	X座標	Y座標
A2BP	192-06-09	4-13-39	500.000	18.454	0.340	36.892	26.700	-62023.017	-84760.006
A2IP1	196-19-48	4-13-39	500.000	18.454	0.340	36.892	69.097	-62049.124	-84765.604
A2EP							62115.434	-84785.032	

2KM000L

※ 既存盛土撤去(仮設時)は、本設施工完了後 現況同程度の盛土復旧を行うこと。

IP	IP間方向角	IA	R	TL	SL	CL	IP間距離	X座標	Y座標
BBP	195-51-33						59.771	-62114.282	-84782.029
BIP1	187-46-35	8-04-58	600.000	42.392	1.496	84.644	75.229	-62171.778	-84798.363
BIP2	181-10-07	2-32-07	700.000	10.104	0.465	85.395	63.343	-62139.500	-84813.363
BIP3	181-10-07	2-54-21	700.000	17.755	0.225	35.563	64.981	-62139.227	-84813.189
BIP4	182-49-39	1-30-32	1200.000	15.892	0.104	31.692	23.739	-62376.090	-84814.728
BEP							62399.800	-84815.899	




起工

河川名	佐陀川
佐陀川河川改修工事(5工区) (防災安全交付金)(国補正)	
図名	平面図
位置	米子市下郷
縮尺	A1 1:500 A3 1:1000
単位	M
図号	全 10 葉中の内 1
令和 7 年度施行	鳥取県
西部総合事務所米子県土整備局	

縦断面図 (2)

V=1:100
H=1:500

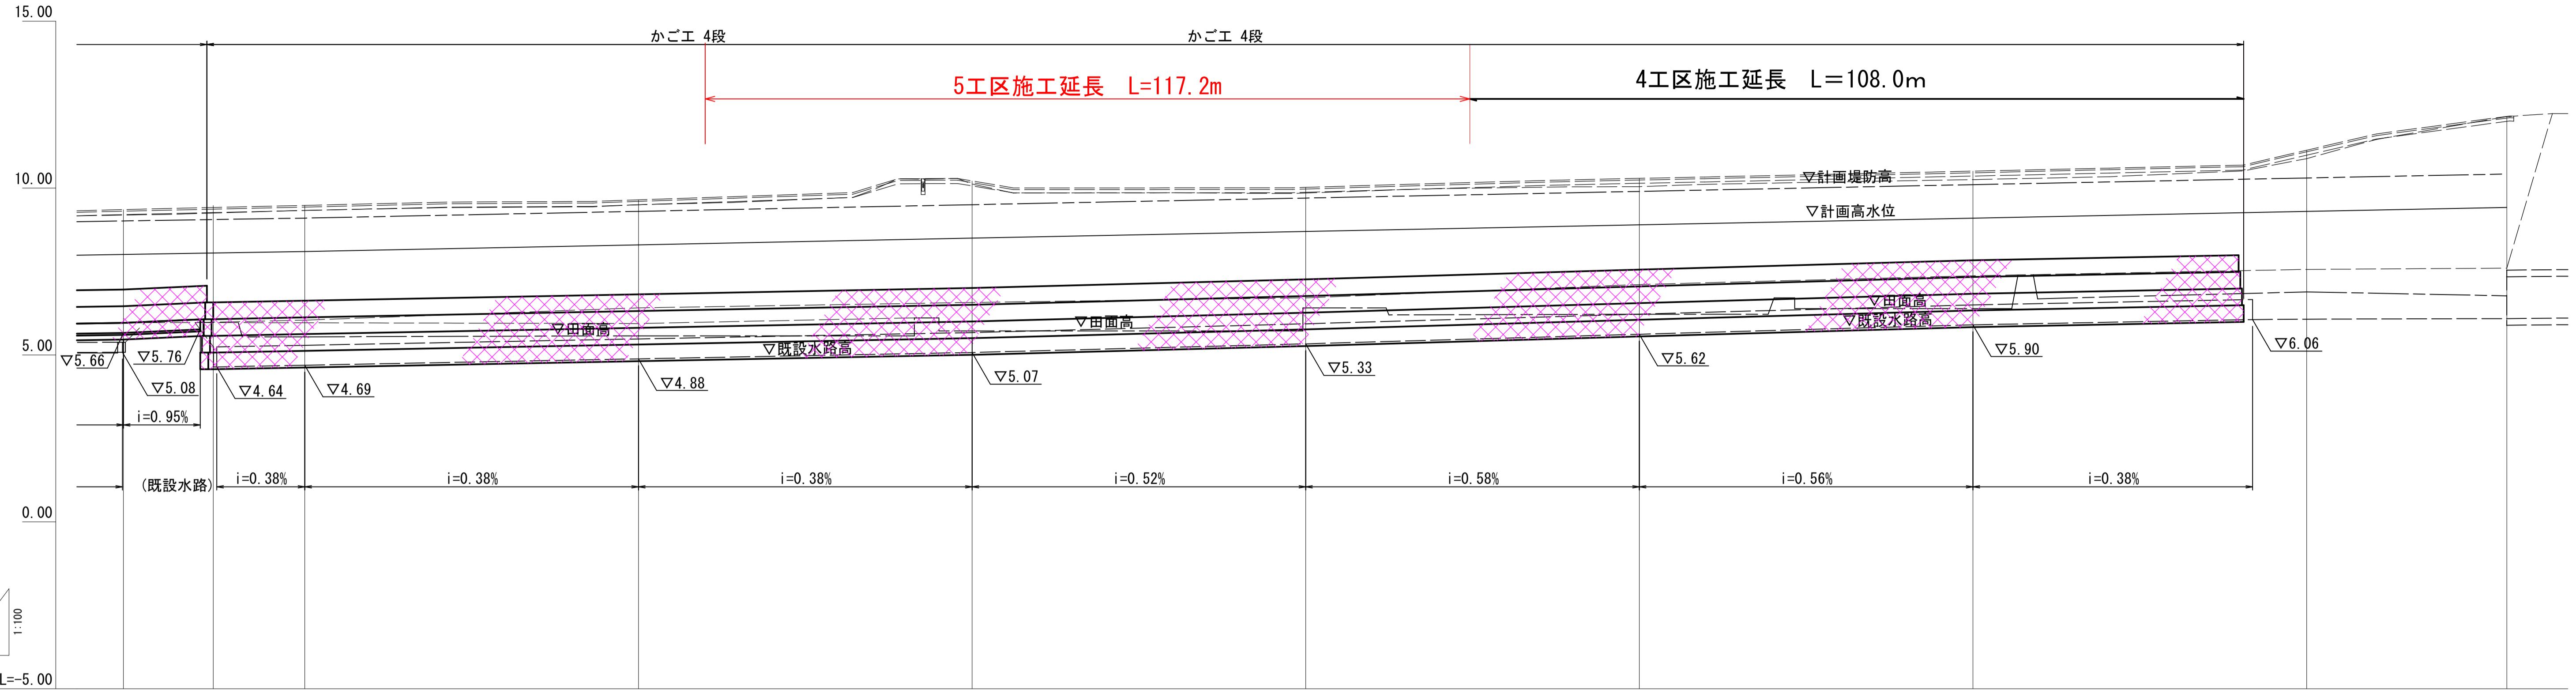

計画勾配	築堤	9.00	8.00	7.00	6.00	5.00	4.00	3.00	2.00	1.00	0.00		
	高水	▽5.66	▽5.76	▽5.08	▽4.64	▽4.69	▽4.88	▽5.07	▽5.33	▽5.62	▽5.90	▽6.06	
河床	(既設水路)												
現河床勾配													
計画	計画高	9.22	8.70	8.10	9.10	9.46	8.30	9.30	10.08	8.50	9.50	10.00	
	高水位	50.000	19.800	0.000	50.000	19.500	0.000	50.000	20.000	0.000	50.000	20.500	0.000
地盤高	河床高	9.22	8.70	8.10	9.10	9.46	8.30	9.30	10.08	8.50	9.50	10.00	
	右岸	50.000	19.800	0.000	50.000	19.500	0.000	50.000	20.000	0.000	50.000	20.500	0.000
左岸	左岸	50.000	19.800	0.000	50.000	19.500	0.000	50.000	20.000	0.000	50.000	20.500	0.000
	最深河床高	50.000	19.800	0.000	50.000	19.500	0.000	50.000	20.000	0.000	50.000	20.500	0.000
追加距離													
単距離	50.000	19.800	0.000	50.000	19.500	0.000	50.000	20.000	0.000	50.000	20.500	0.000	
測点名	1K900	1K950	1K960	2K000	2K050	2K100	2K150	2K200	2K230				


起工
1K900 ~ 2K230

河川名	佐陀川
佐陀川河川改修工事（5工区） (防災安全交付金) (国補正)	
図名	縦断面図(2)
位置	米子市下郷
縮尺	V=1:100 H=1:500
単位	M
図号	全 10 葉中の内 2
令和 7 年度実行	鳥取県
西部総合事務所米子県土整備局	


【用紙サイズによる縮尺】
A1 V=1:100、H=1:500
A3 V=1:200、H=1:1000

標準横断面図

S=1:100

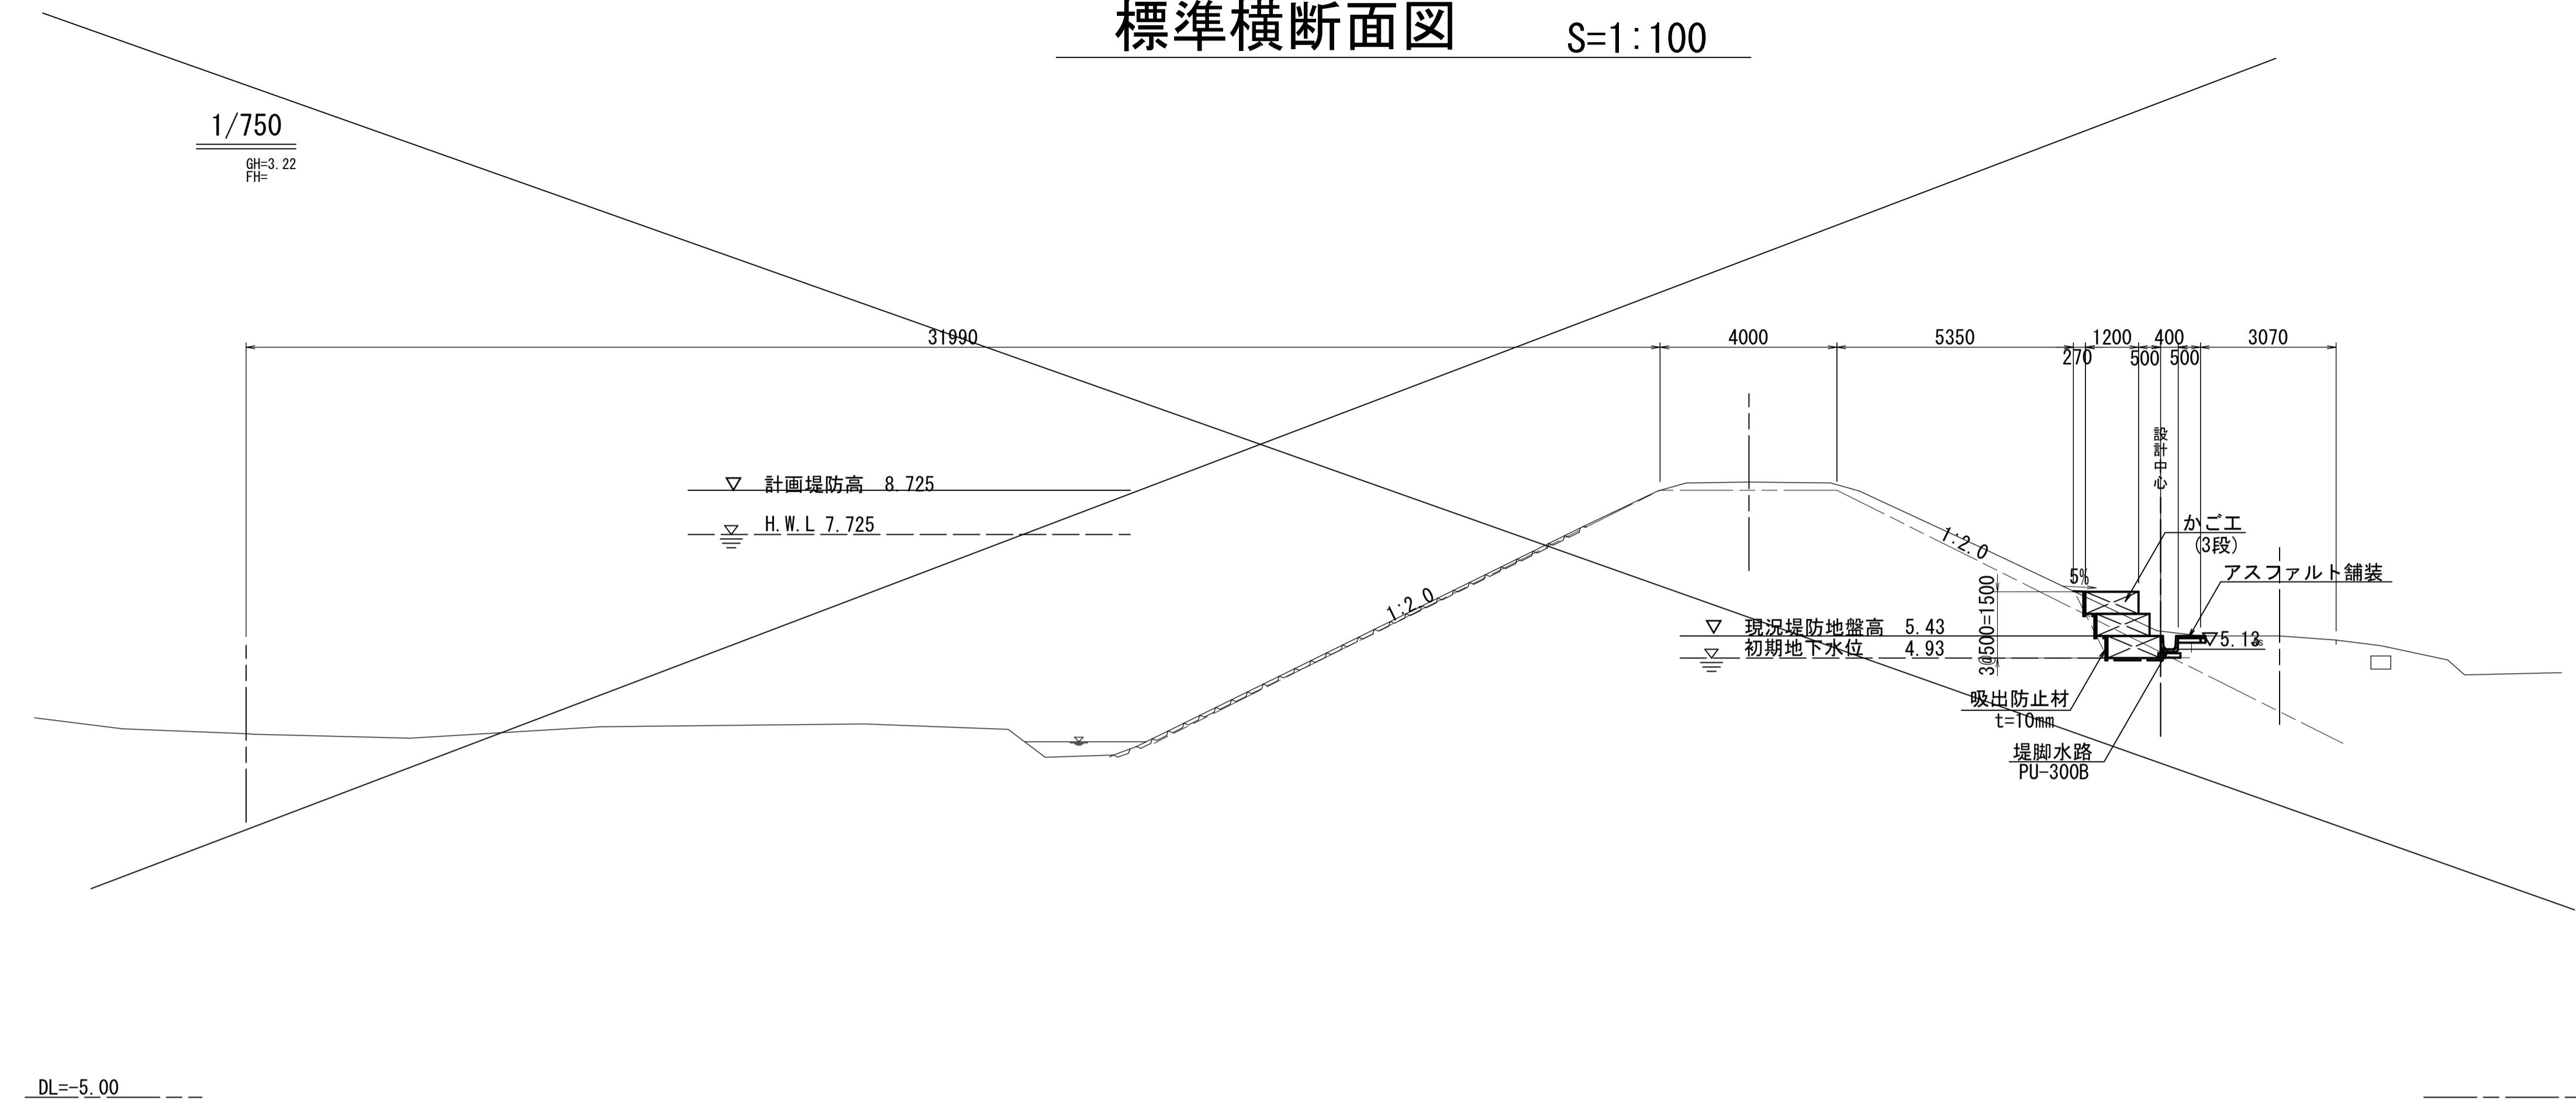

D=50.00

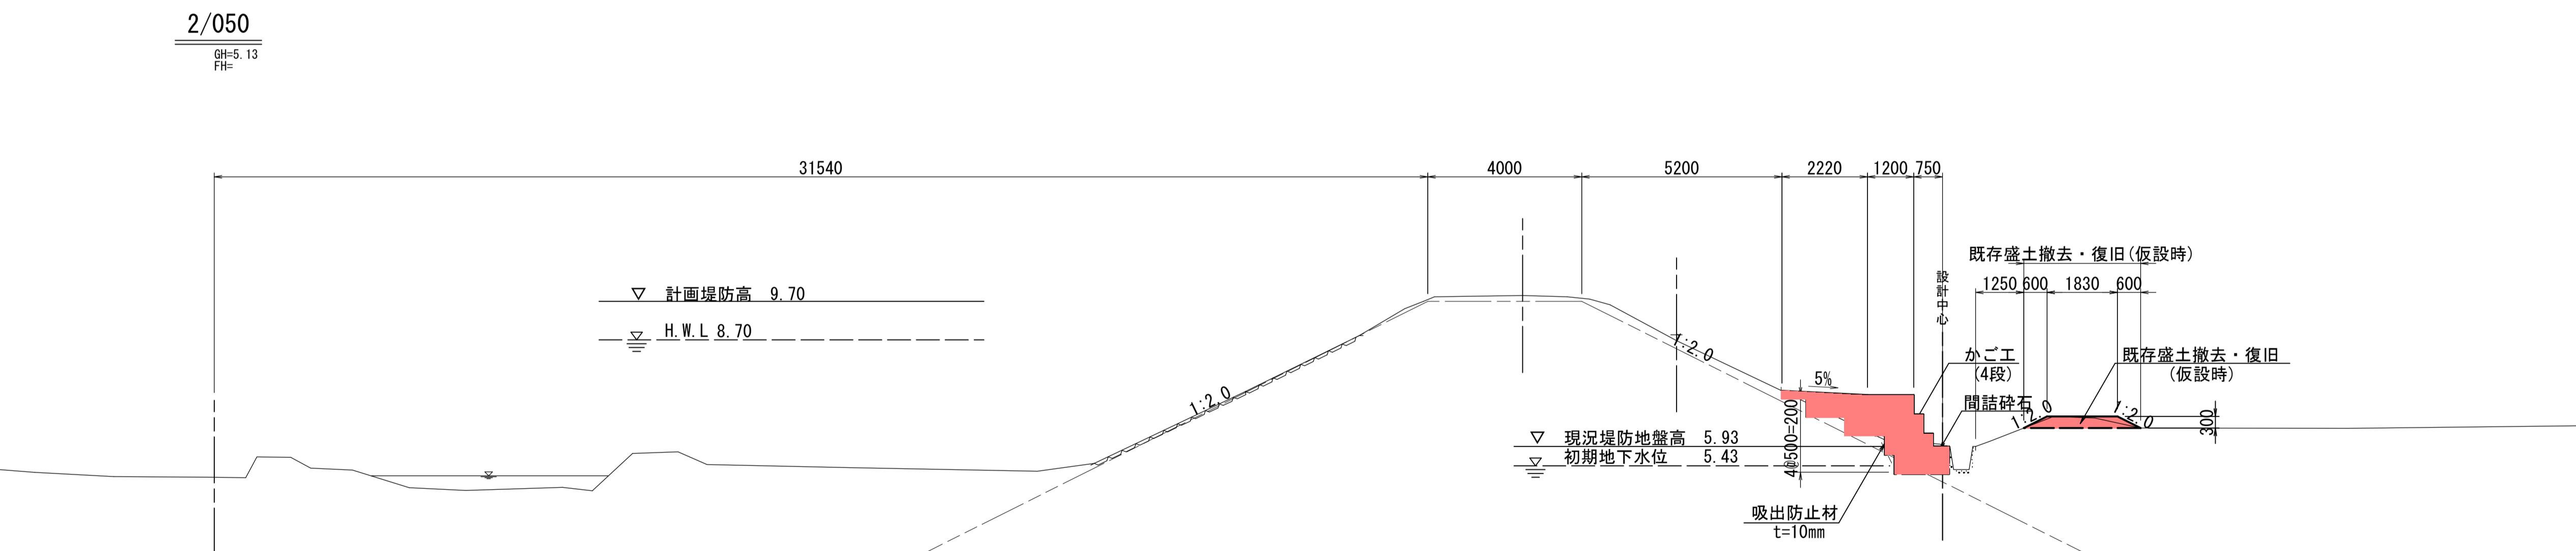

D=50.00

«かご工施工上の留意点»


- 許容地盤反応度を50kN/m²と設定しており、施工時には平板載荷試験により確認すること。
- 曲線部の設置については1段目の前面を設置参考基準線に沿って堤内地側に設置すること。
- 中詰材は割栗石（径150~200mm内外）のサイズを選別し、石材の種類・質量(18kN/m³)と使用量について確認を行うこと。
既設取壊し石材（現地発生材）が上記、中詰材の条件を満たす場合は、現場内流用を行うこと。
- 中詰材の投入は、作業機械（バックホウ等）による中詰材投入後、手作業で割栗石の空隙を少なくすること。
- 裏込め材および中詰材が想定していた材質と異なる場合、必要に応じ監督員と協議の上、設計変更などの処置を行うものとする。
- 吸出し防止材の重ね代は、10cm~20cm程度を確保し、隙間が生じないように敷設すること。
敷設については重機等による損傷防止に注意し、仮に損傷した場合は、その部分に同種の材料を重ねる等の処置を行うこと。

起工

河川名	佐陀川		
佐陀川河川改修工事（5工区） (防災安全交付金) (国補正)			
図名	標準横断面図		
位置	米子市下郷		
縮尺	A1 1:100	A3 1:200	単位 MM
図号	全 10	葉中の内 3	
令和 7 年度施行	鳥取県		
西部総合事務所米子県土整備局			


横断面図 (4) S=1:100

2/000
GH=4.50
FH=

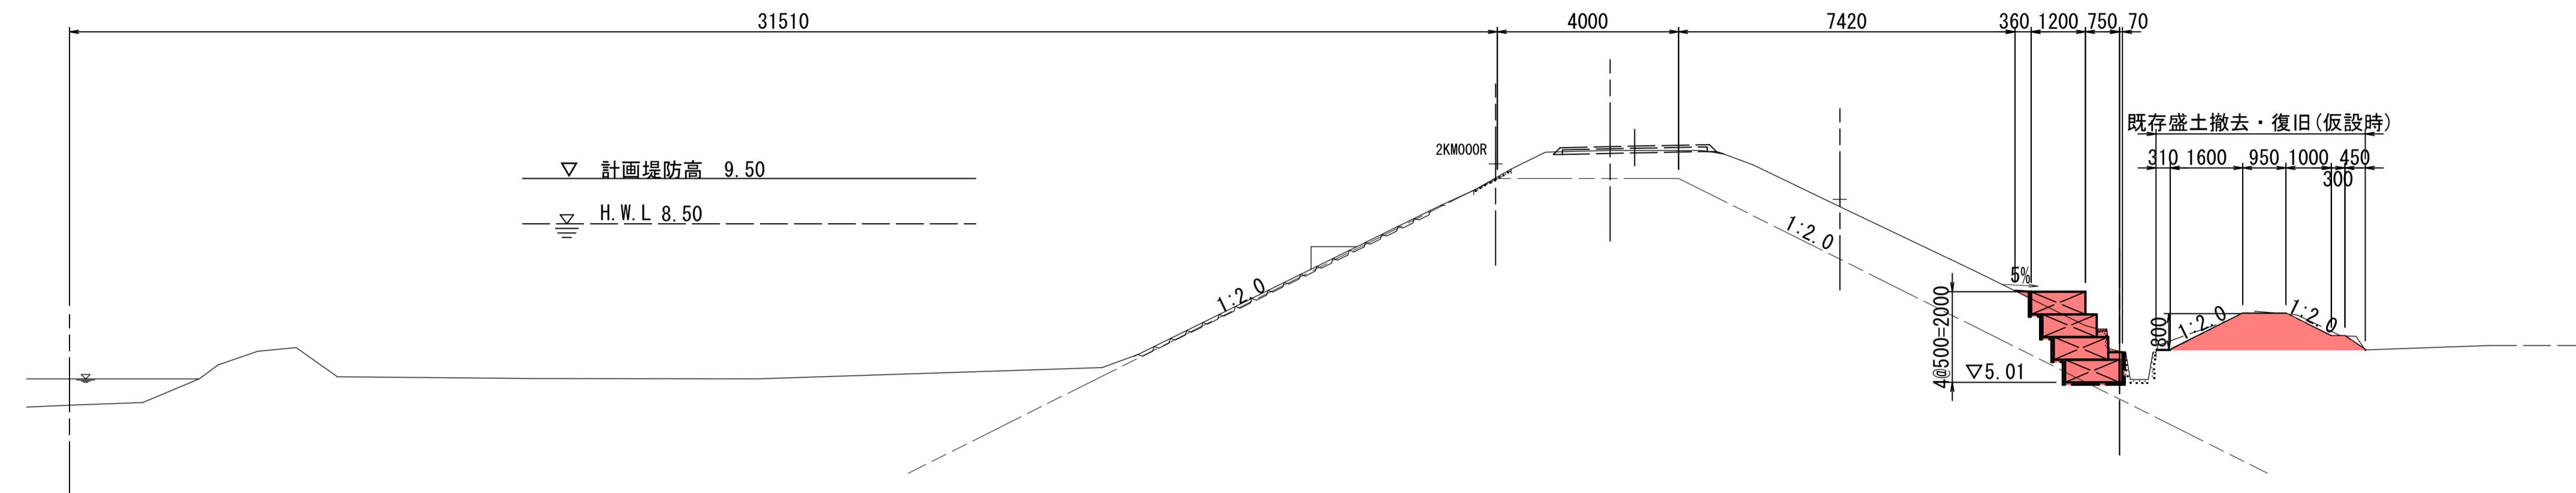

D=50.00

2/050
GH=5.13
FH=

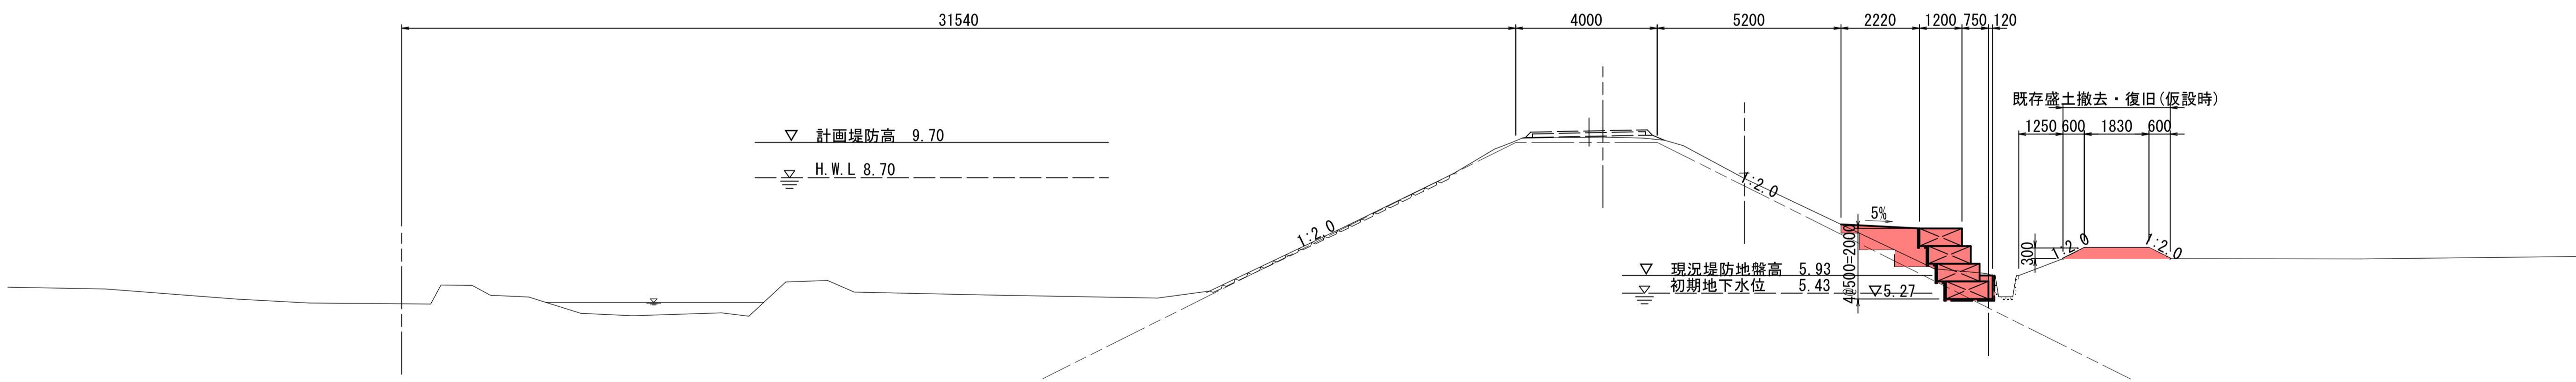


D=50.00


起工	
河川名	佐陀川
	佐陀川河川改修工事（5工区） (防災安全交付金) (国補正)
図名	横断面図(4)
位置	米子市下郷
縮尺	A1 1:100 A3 1:200 単位 MM
図号	全 10 葉中の内 4
	令和 7 年度施行 鳥取県
	西部総合事務所米子県土整備局

かご工構造図

標準断面図 S=1:50

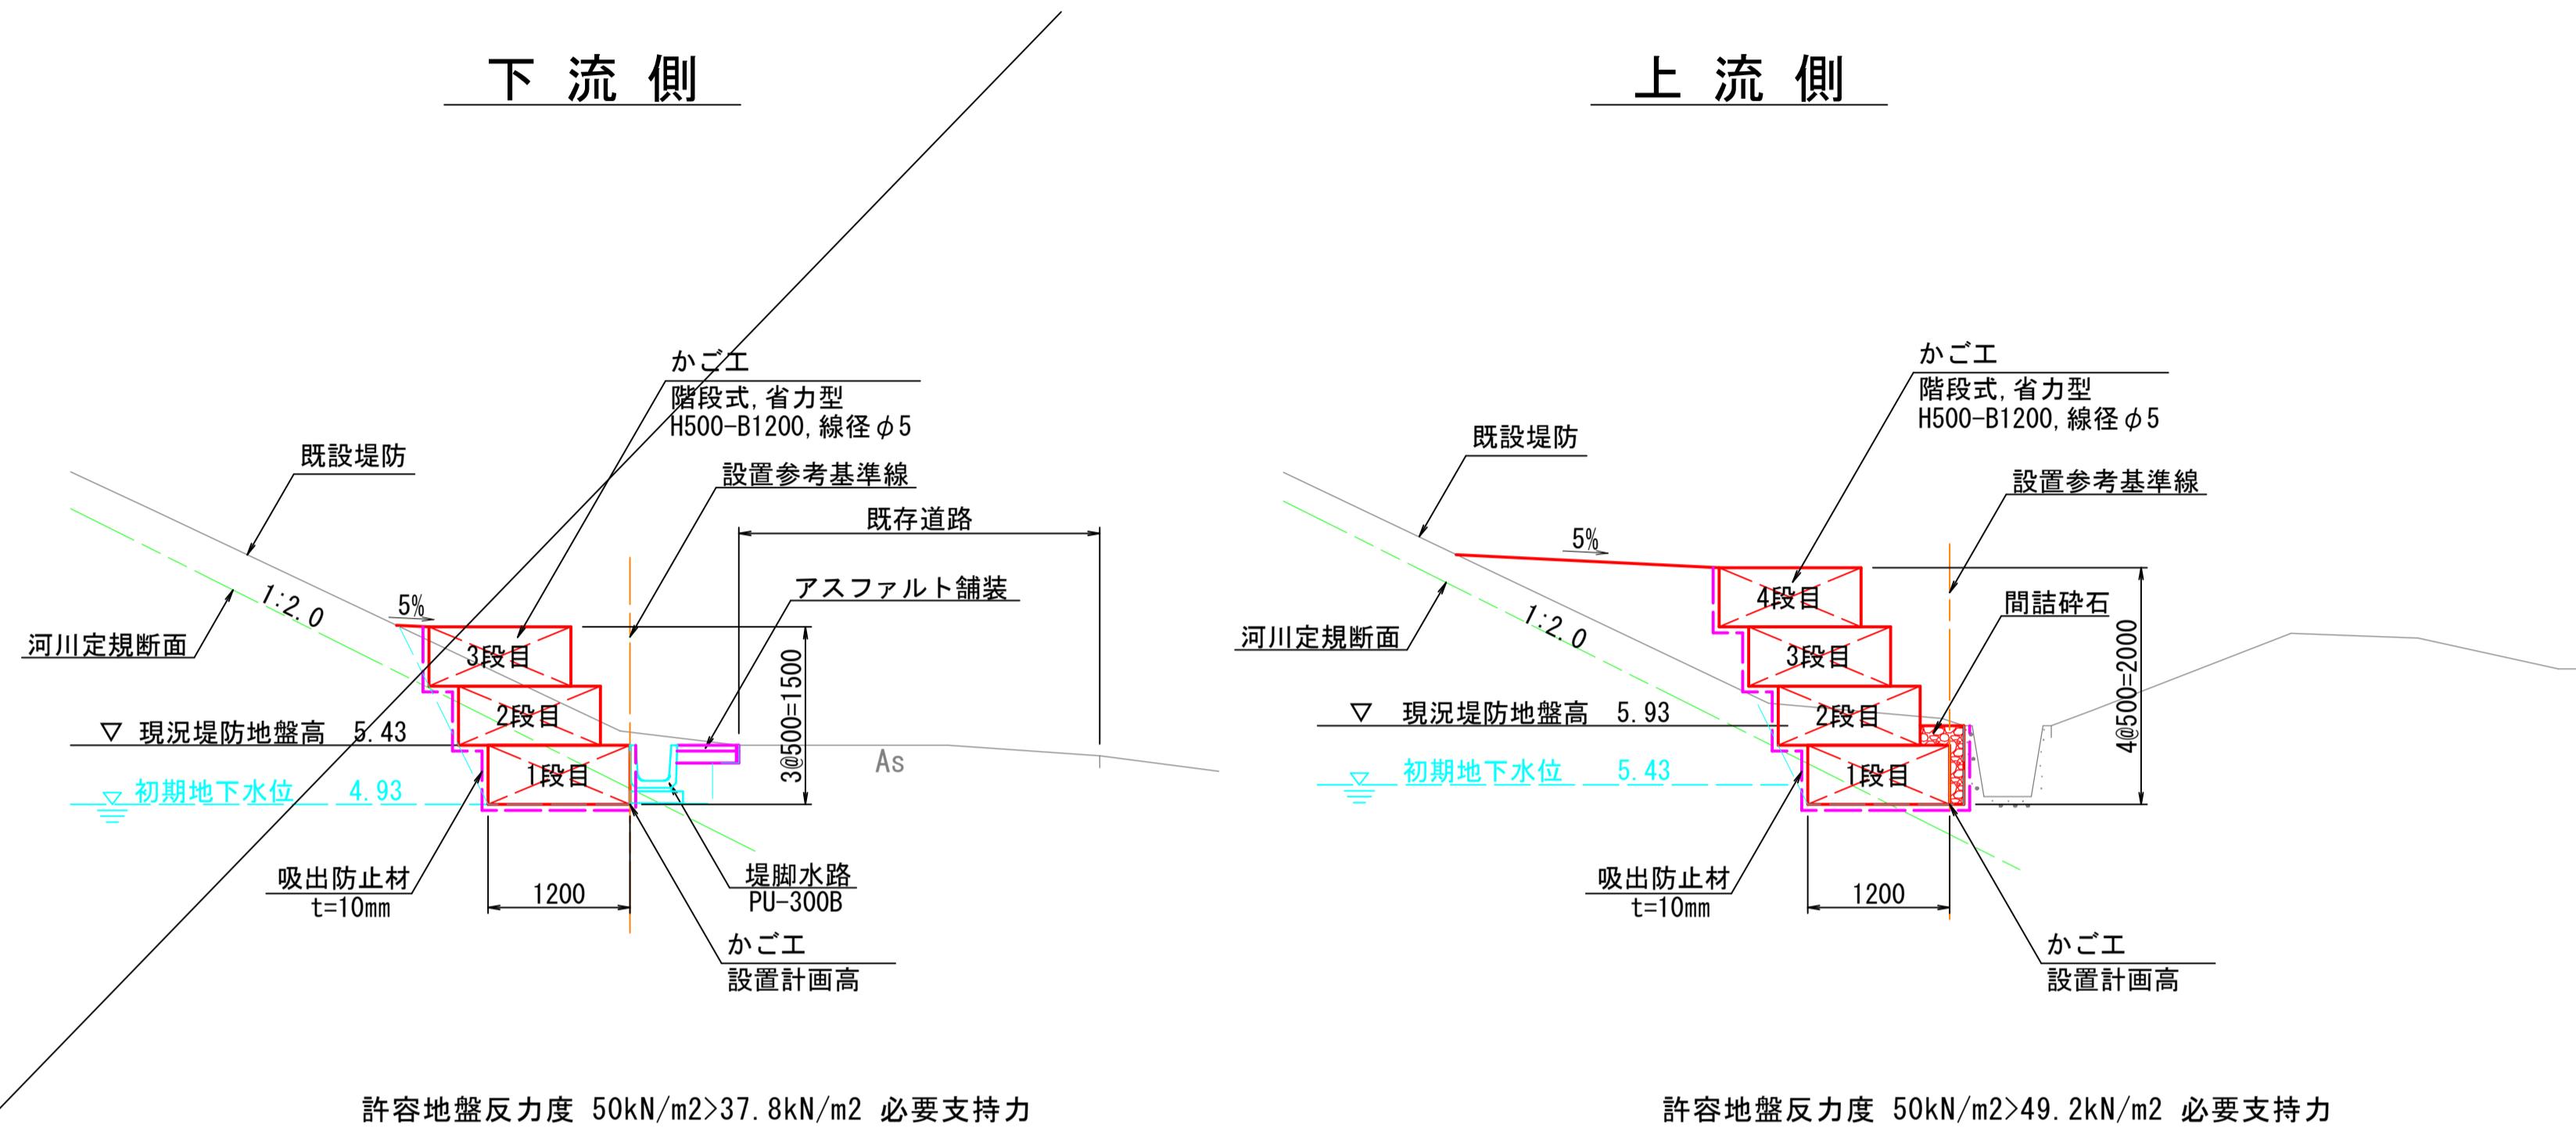

かご工 姿図

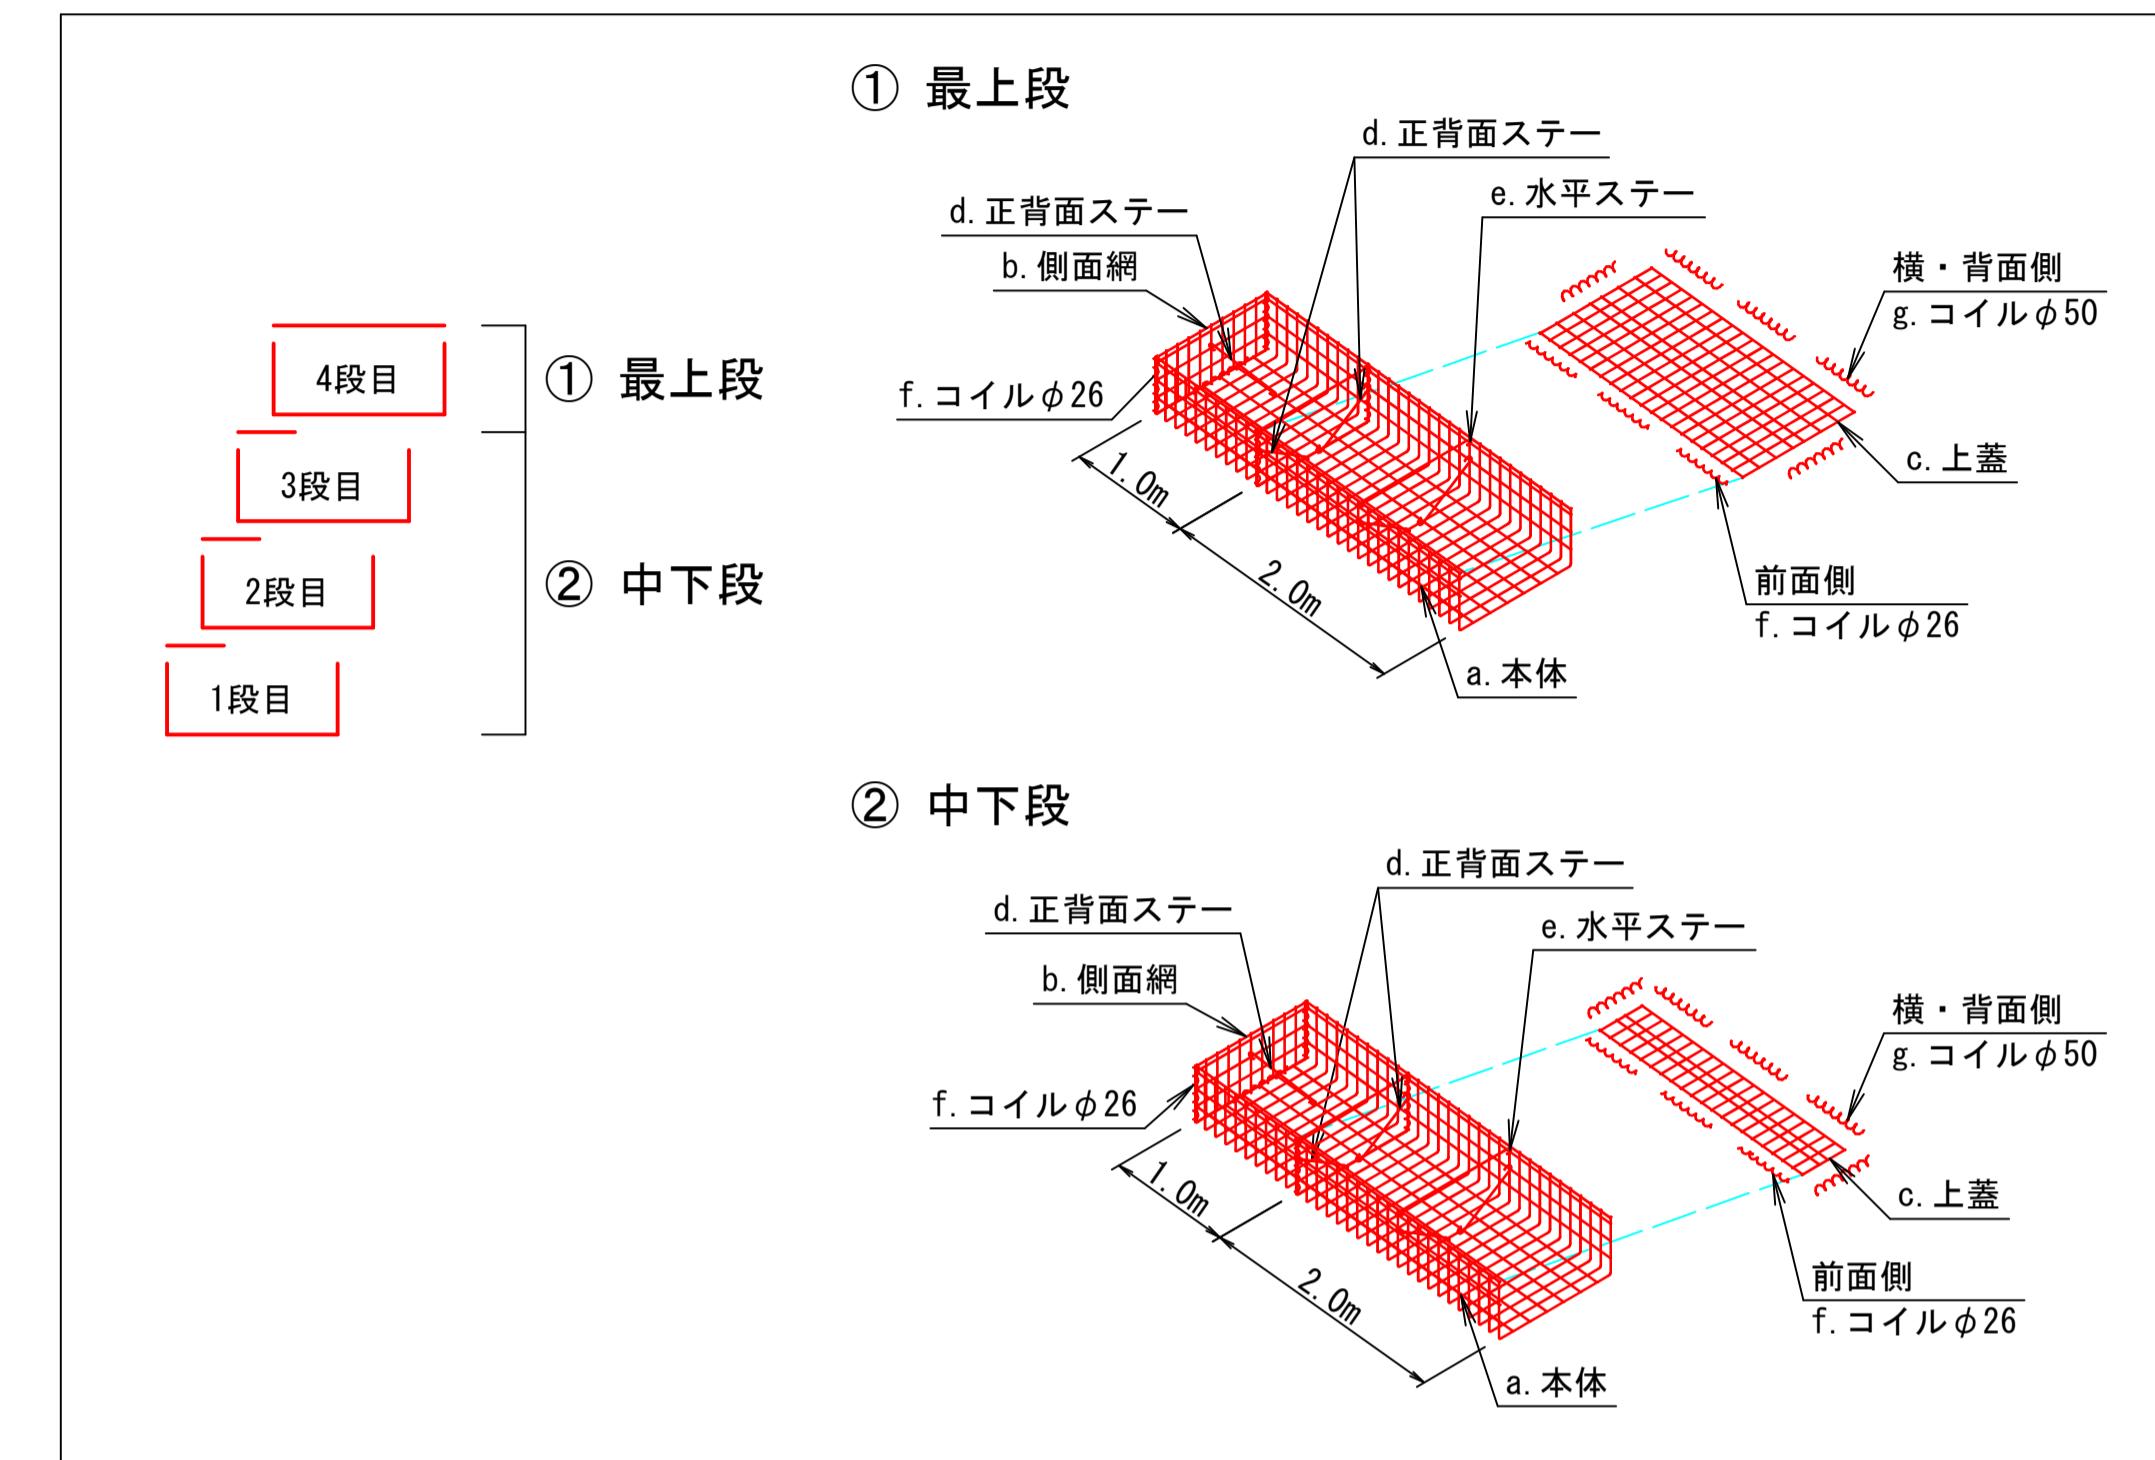


かご工施工上の留意点

- 注) 1. 許容地盤反力度を50kN/m²と設定しており、施工時には平板載荷試験により確認すること。
- 注) 2. 曲線部の設置については1段目の前面を設置参考基準線に沿って堤内地側に設置すること。
- 注) 3. 中詰材は割栗石（径150~200mm内外）のサイズを選別し、石材の種類・質量(18kN/m³)と使用量について確認を行うこと。
- 既設取壊し石材（現地発生材）が上記、中詰材の条件を満たす場合は、現場内流用を行うこと。
- 注) 4. 中詰材の投入は、作業機械（パックホウ等）による中詰材投入後、手作業で割栗石の空隙を少なくすること。
- 注) 5. 裏込め材および中詰材が想定していた材質と異なる場合、必要に応じ監督員と協議の上、設計変更などの処置を行うものとする。
- 注) 6. 吸出し防止材の重ね代は、10cm~20cm程度を確保し、隙間が生じないように敷設すること。
- 敷設については重機等による損傷防止に注意し、仮に損傷した場合は、その部分に同種の材料を重ねる等の処置を行うこと。

かご工 特記仕様表

記号	名 称	線径 (mm)	材 質・表面処理
a	本体	φ6・φ5	亜鉛アルミ合金先めつき溶接金網
b	側面網	φ6・φ5	めつき付着量300g/m ² 以上、アルミ含有量10%以上
c	上蓋	φ5	線材引張強さ540N/mm ² 以上
d, e	ステー	φ6	亜鉛アルミ合金めつき鉄線
f, g	コイル	φ5	めつき付着量300g/m ² 以上、アルミ含有量10%以上

かご工 S=1:25

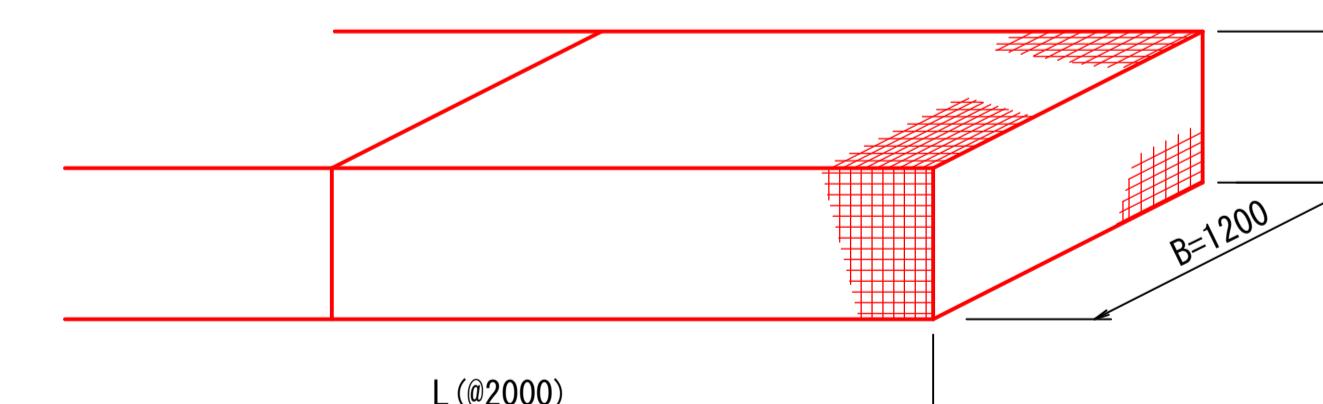


公
起工

かご工			
名 称	規 格	単 位	数 量
かご工	階段式, 線径φ5, 網目100×150 省力型H500-B1200	m	10.000
中詰材	割栗石, 径15cm~20cm	m ³	5.700


・中詰材量は、割栗石（礫質材）を想定し、ふとんかご容量の95%を計上。

河川名	佐 陀 川		
図名	佐陀川河川改修工事（5工区） (防災安全交付金) (国補正)		
位置	米子市下郷		
縮 尺	A1 図示 A3 図示の50% 単 位 M		
図 号	全 10 葉中の内 5		
令和 7 年度施行	鳥取県		
西部総合事務所米子県土整備局			

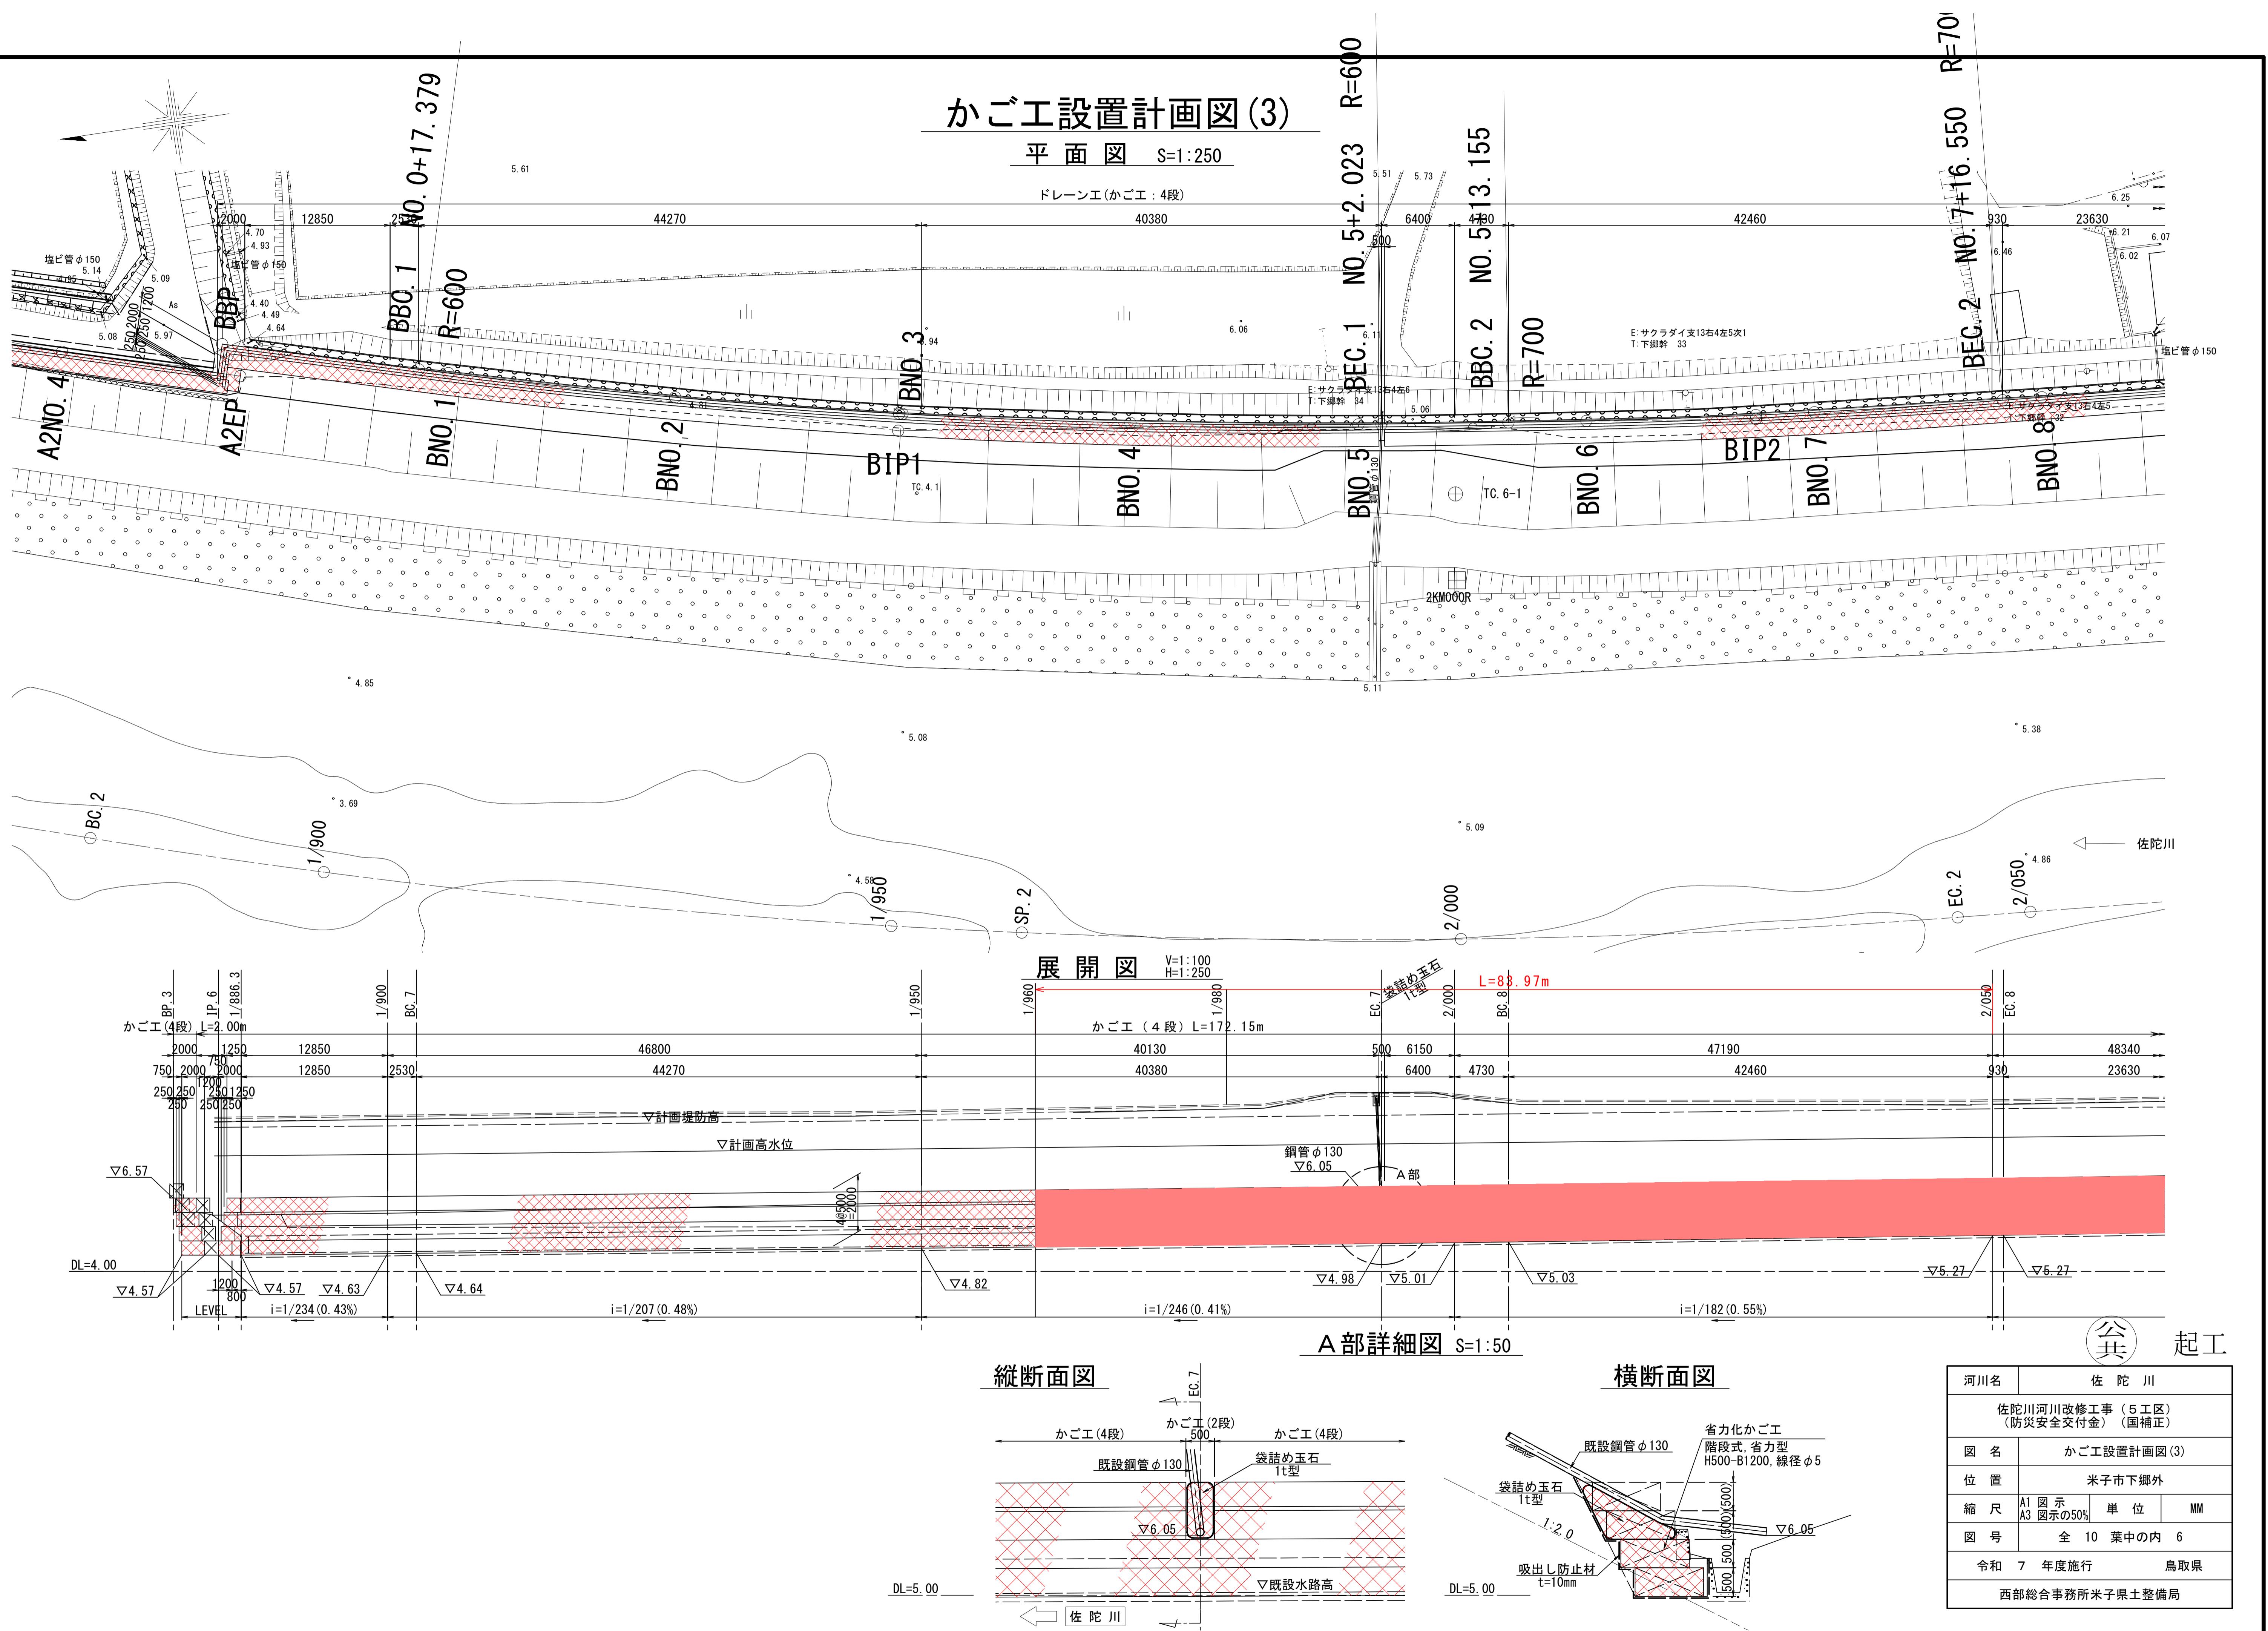


かご工設置計画図(4)

平面図 S=1:250

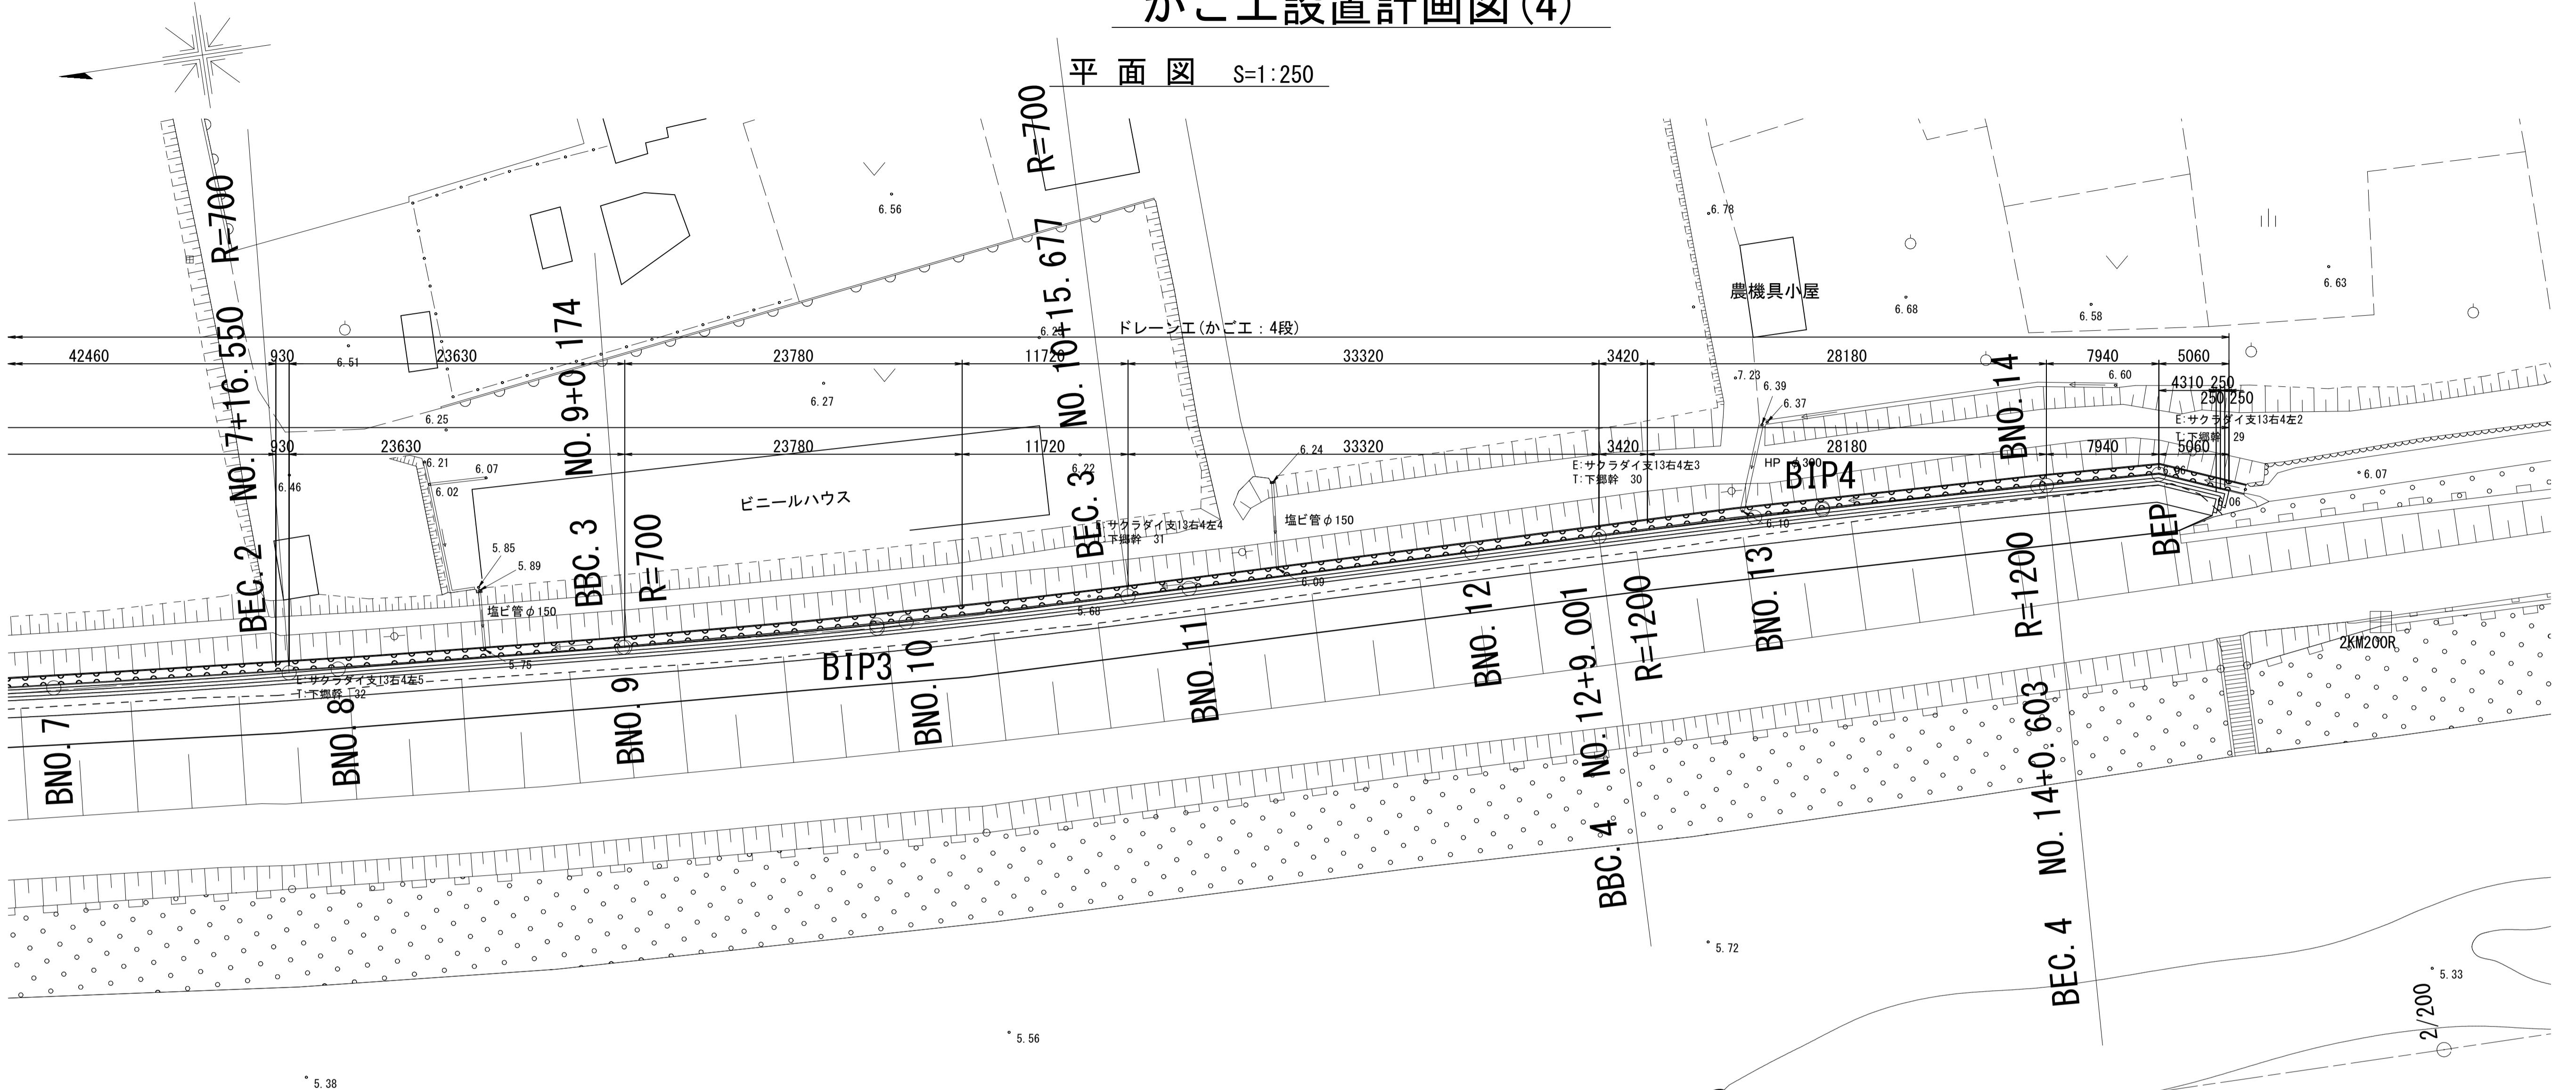

V=1:10
H=1:25

4工区施工 (10)

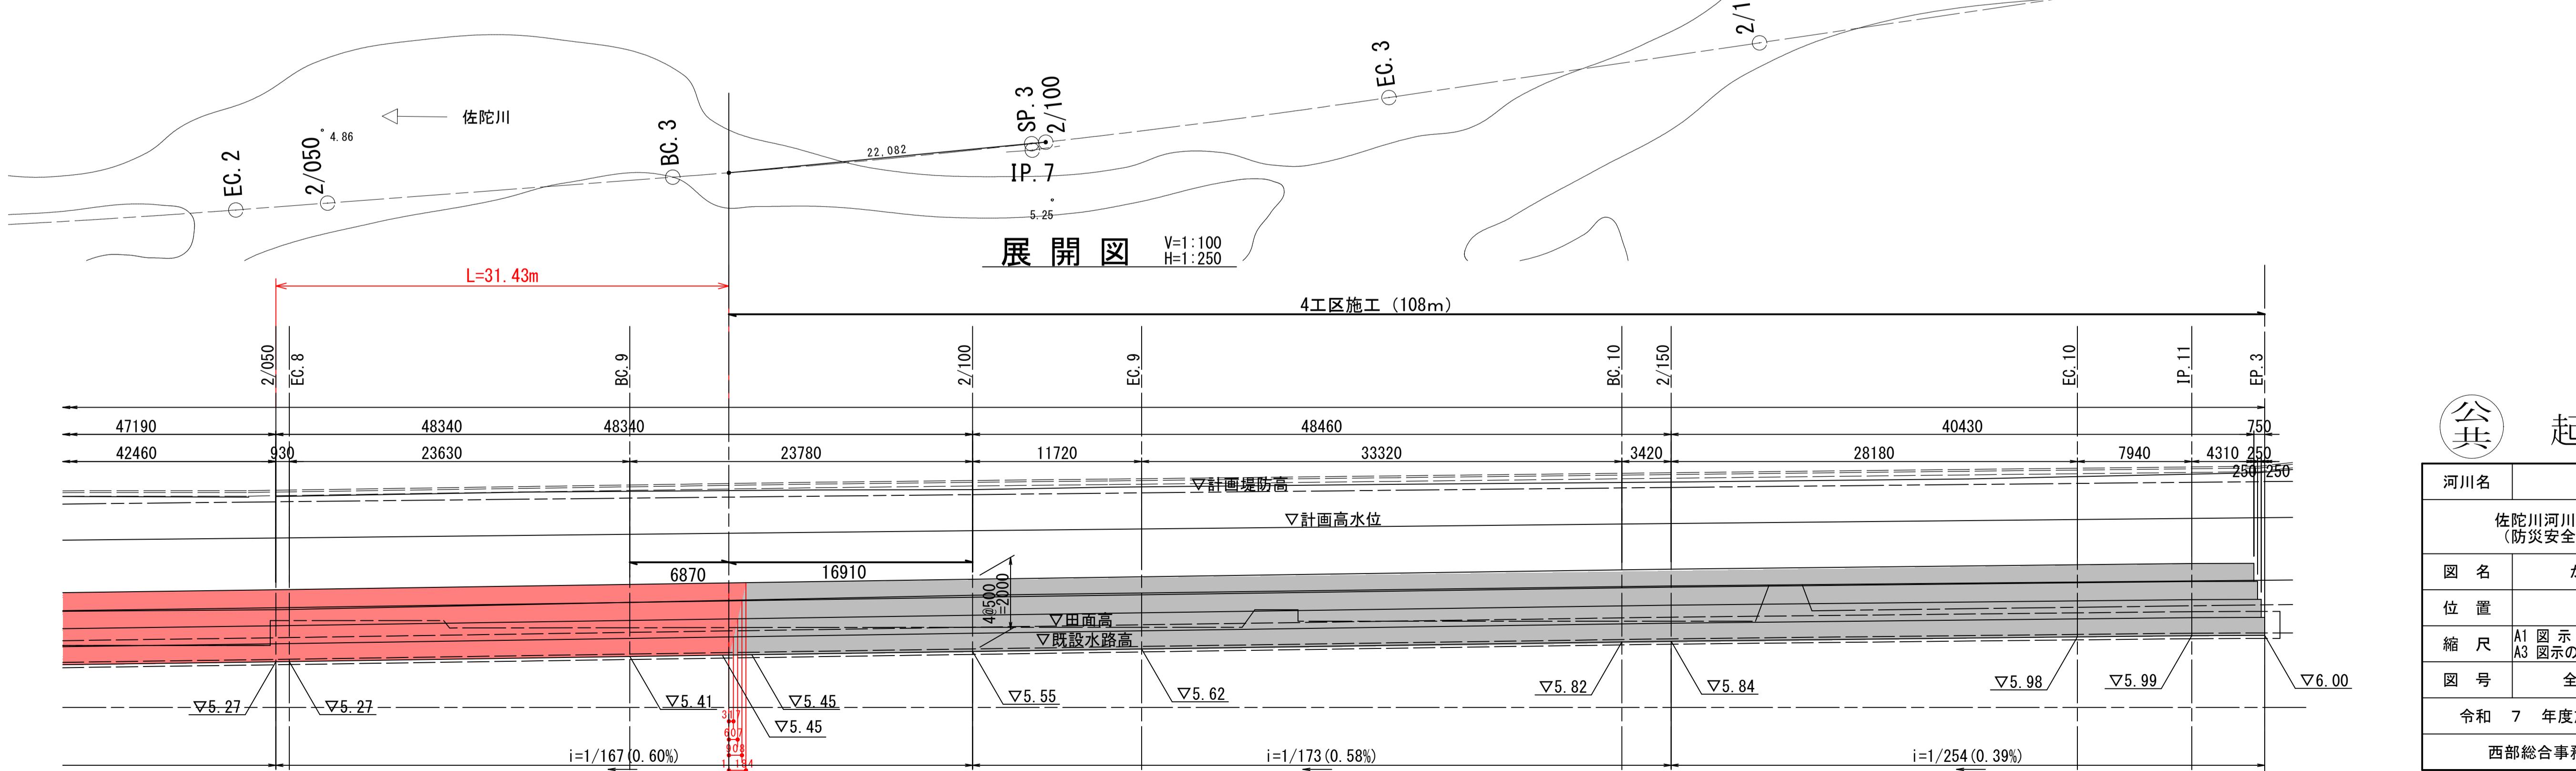


公起工




河川名	佐 陀 川		
佐 陀 川 河 川 改 修 工 事 (5 工 区) (防 災 安 全 交 付 金) (国 補 正)			
図 名	か ご 工 設 置 計 画 図 (4)		
位 置	米 子 市 下 郷		
縮 尺	A1 図 示 A3 図 示 の 50%	単 位	MM
図 号	全 10 葉 中 の 内 7		
令 和 7 年 度 施 行		鳥 取 県	
西 部 総 合 事 務 所 米 子 県 土 整 備 局			

仮設計画図(2)

平面図 S=1:500

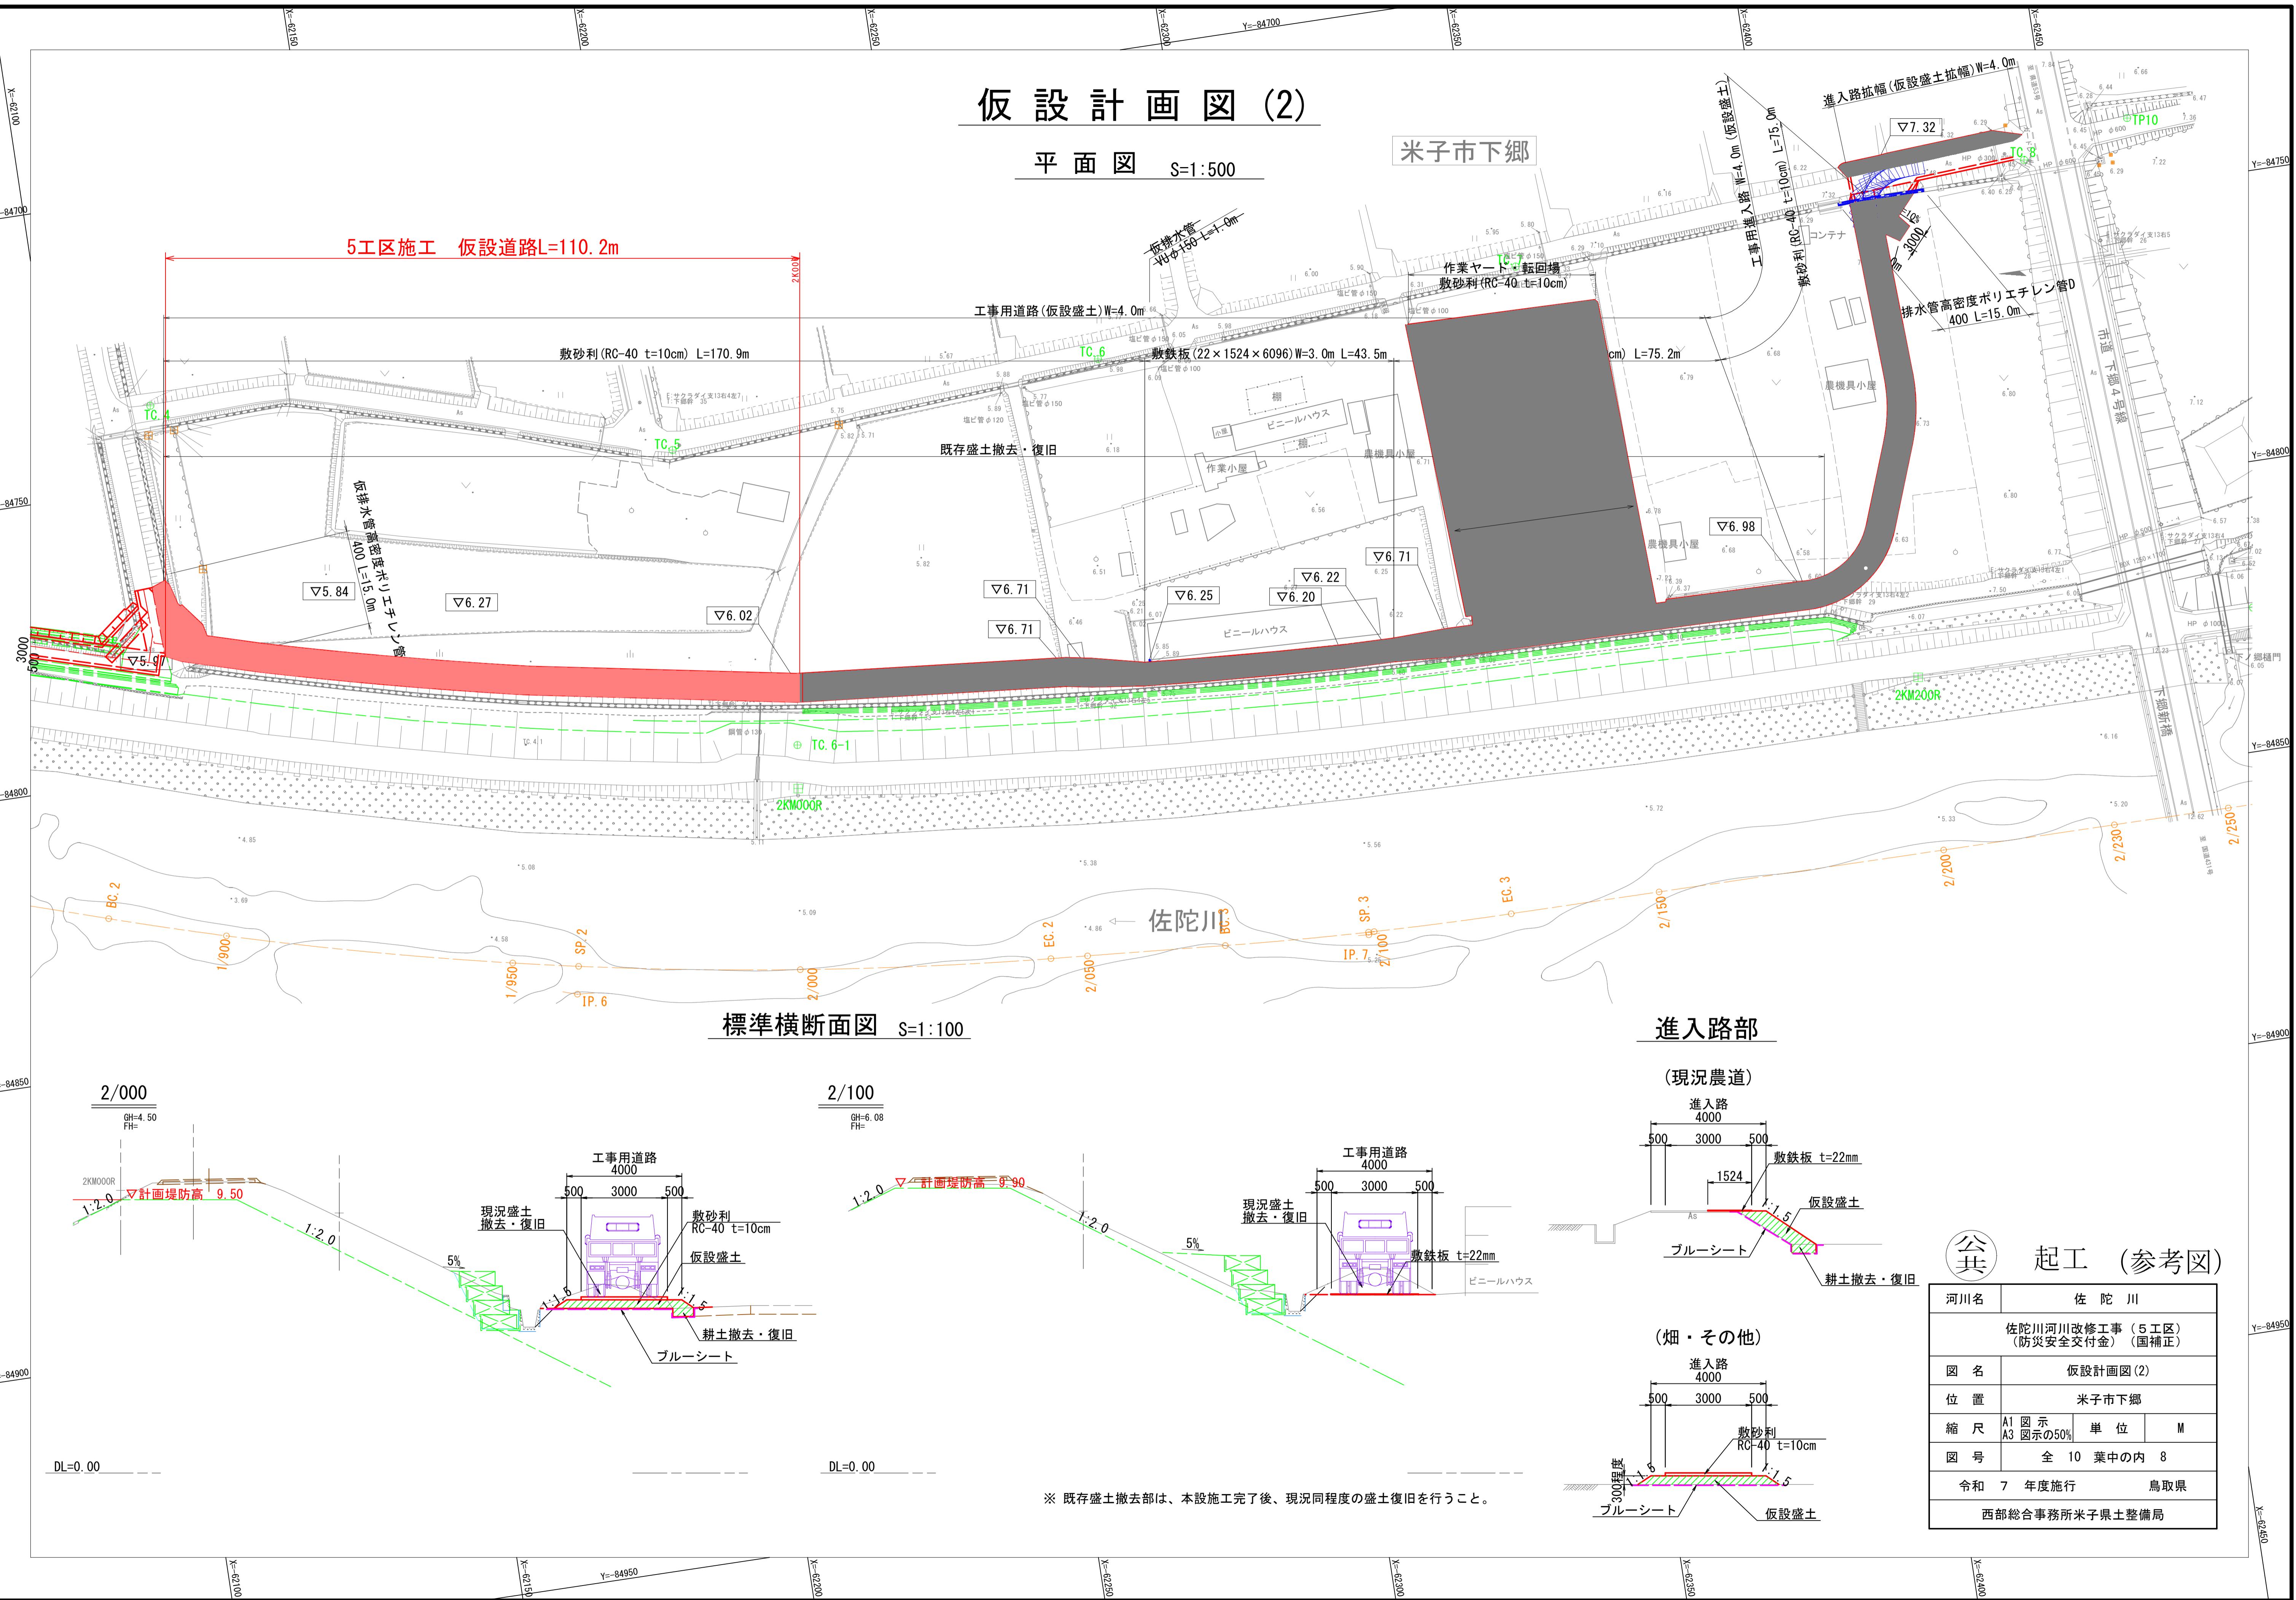

仮設標準横断面図 S=1:100

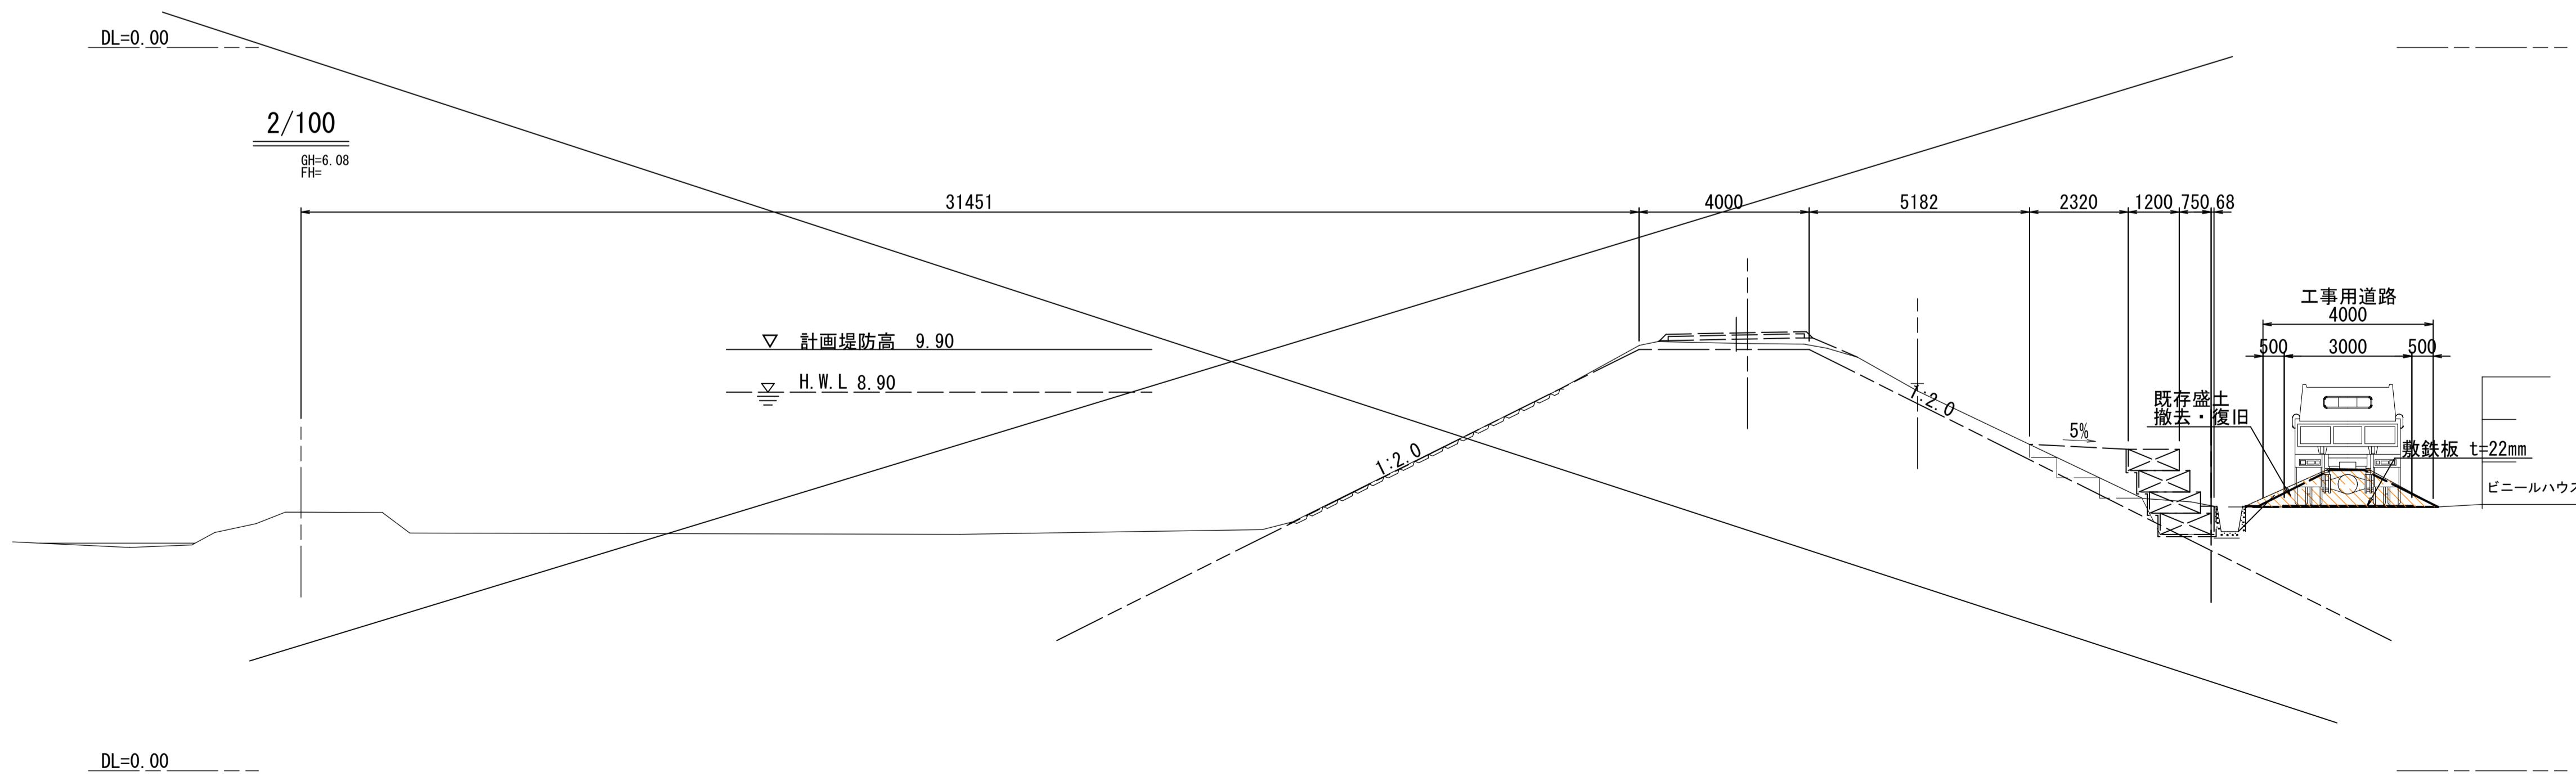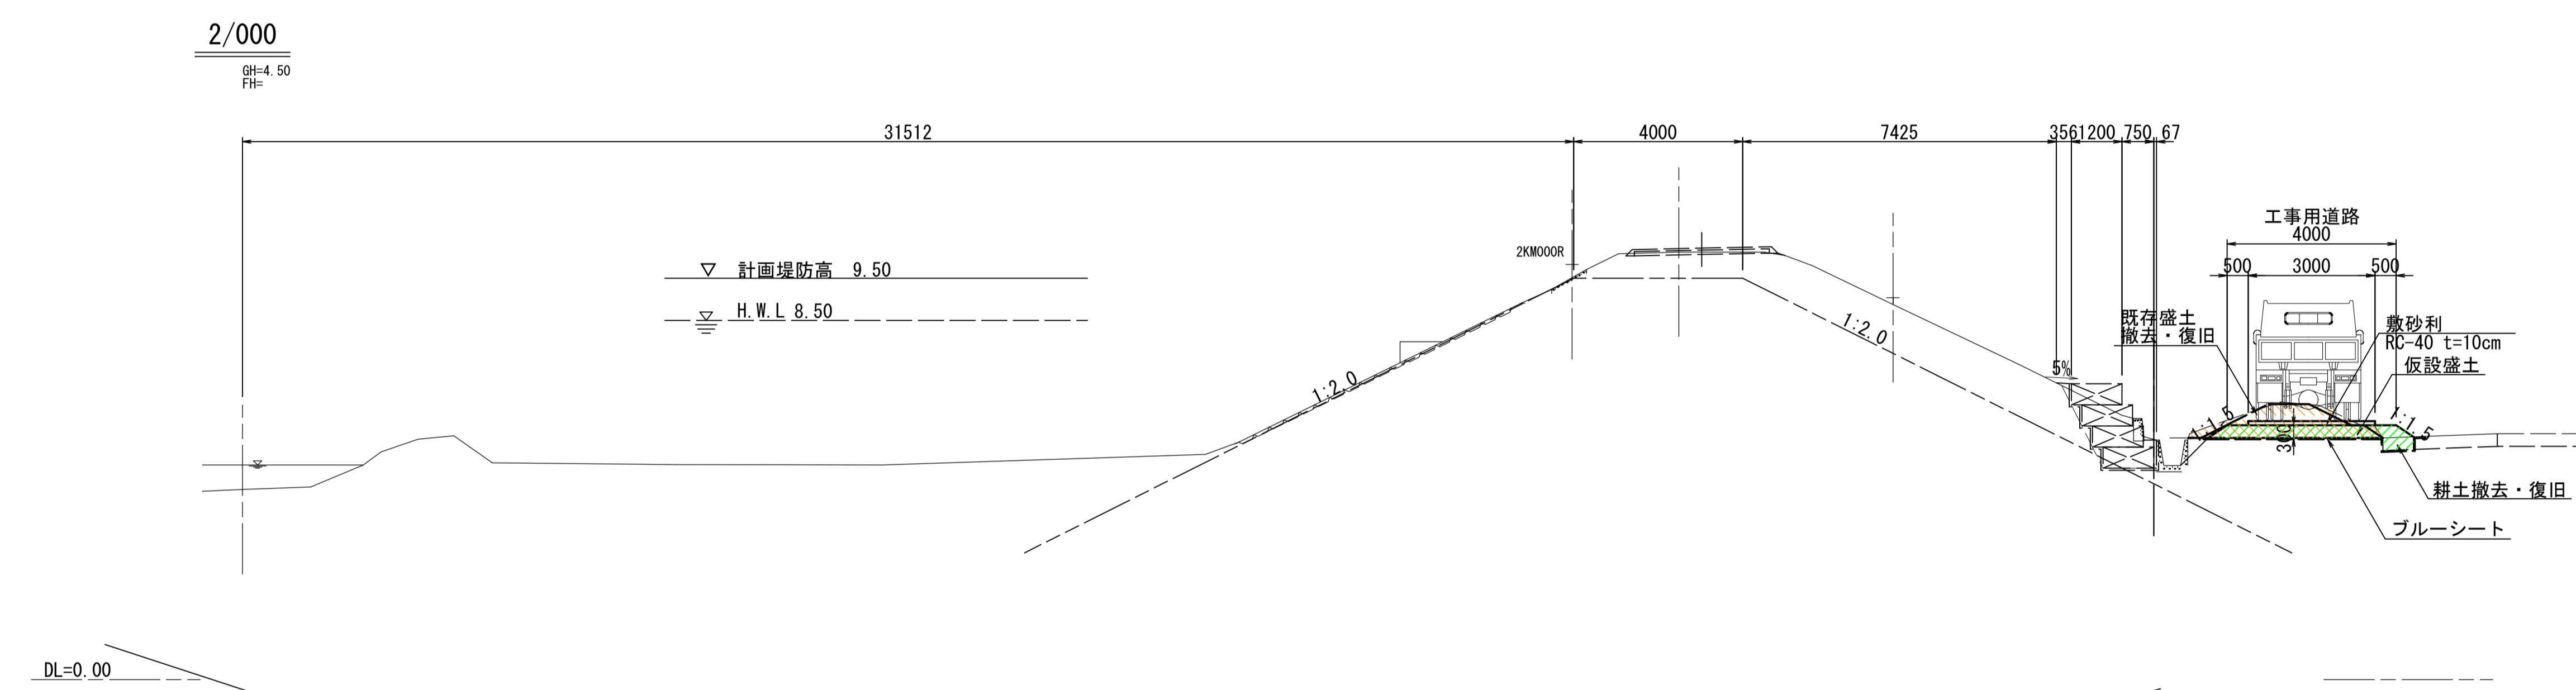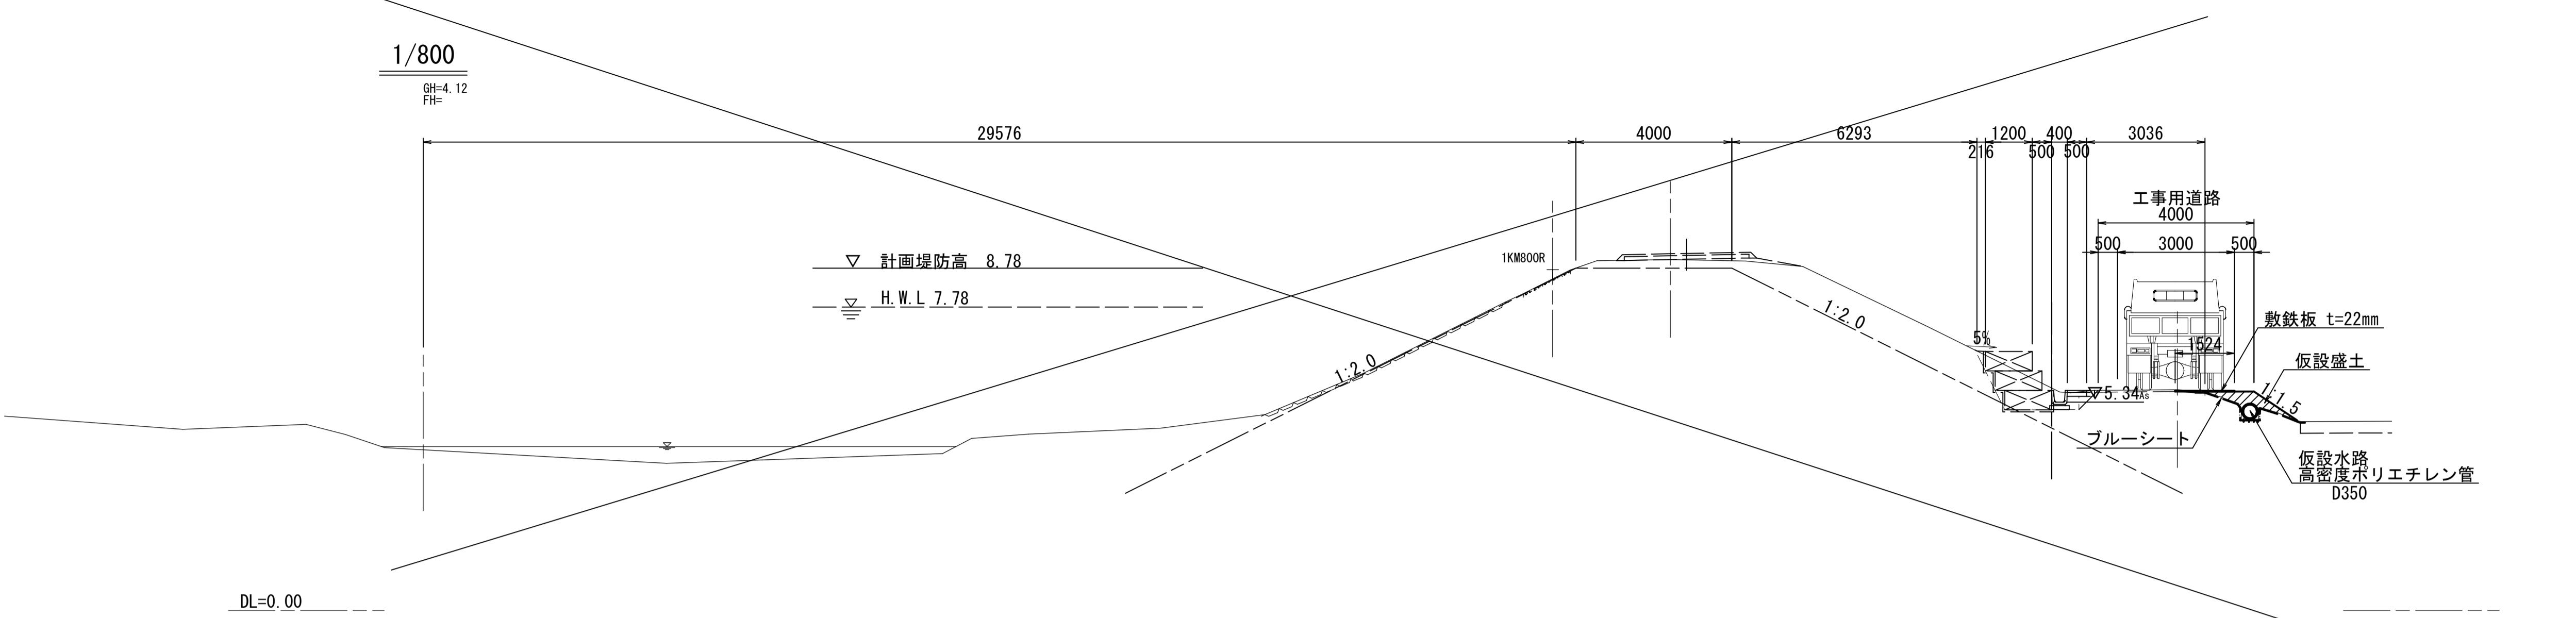


公共起工 (参考図)

河川名	佐陀川		
佐陀川河川改修工事 (5工区) (防災安全交付金) (国補正)			
図名	標準横断面図		
位置	米子市下郷		
縮尺	A1 1:100	単位	M
図号	全 10 葉中の内 9		
令和 7 年度施行			鳥取県
西部総合事務所米子県土整備局			


※ 既存盛土(中土手)撤去部は、本設施工完了後、盛土により現況同程度の復旧を行うこと。

参考図：仮設横断面図(7)

2/000
GH=4.50
FH=

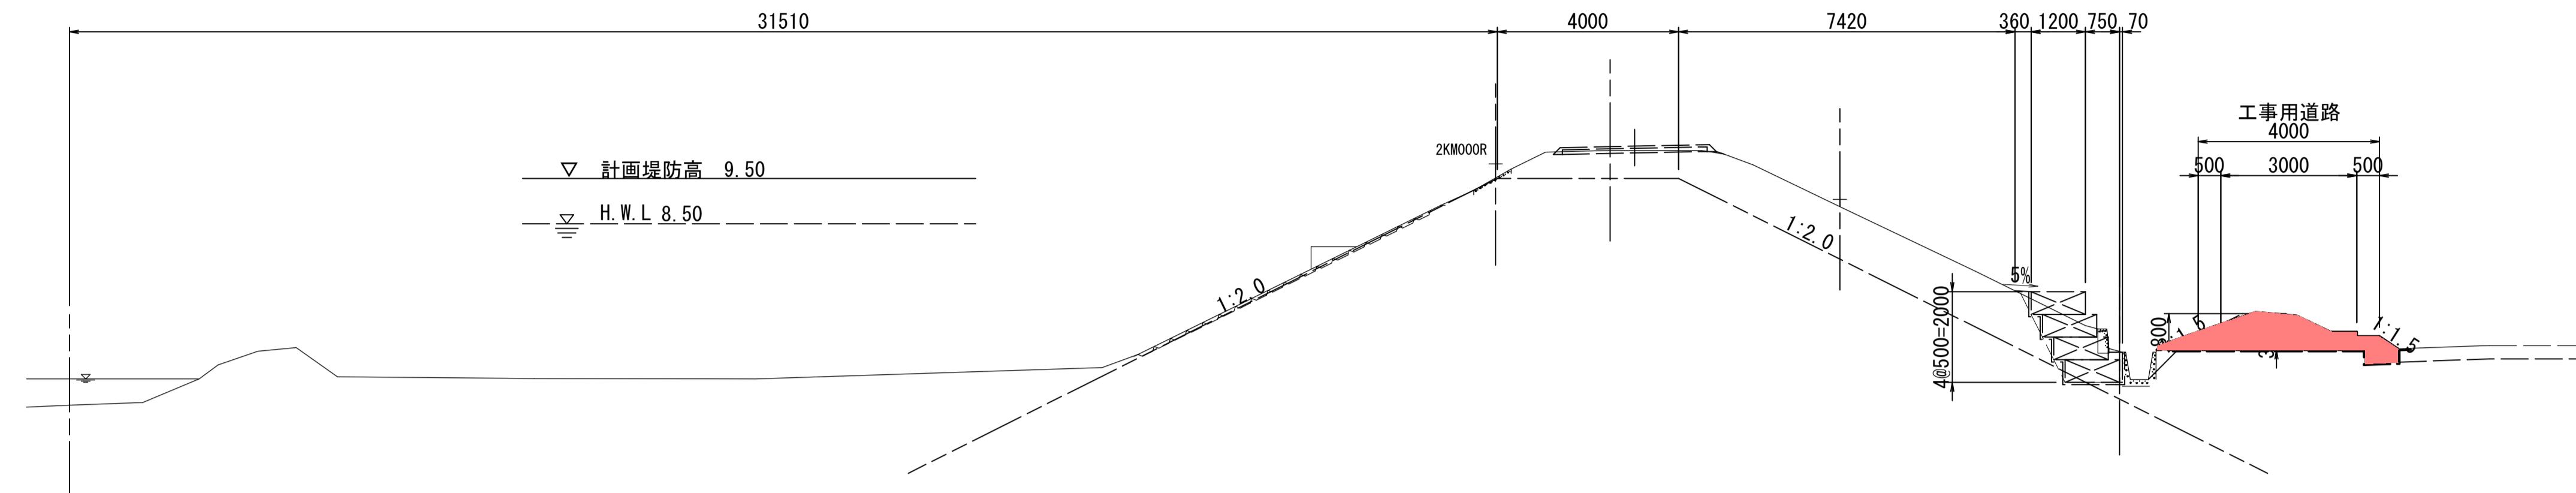

2/050
GH=5.13
FH=

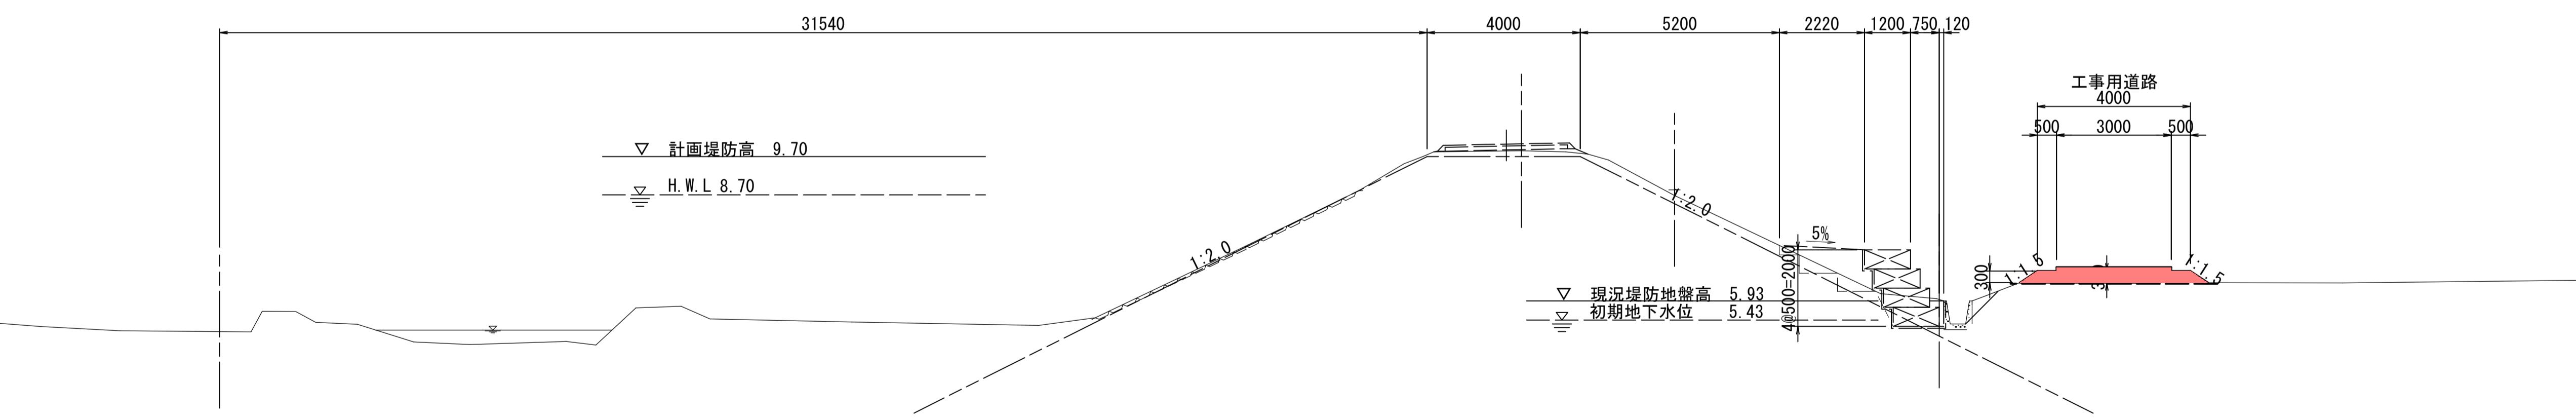

(参考図)
起工

河川名	佐陀川					
佐陀川河川改修工事（5工区） (防災安全交付金) (国補正)						
図名	参考図：仮設横断面図(7)					
位置	米子市下郷外					
縮尺	A1 1:100 A3 1:200 単位 M					
図号	全 10 葉中の内 10					
令和 7 年度施行 鳥取県						
西部総合事務所米子県土整備局						