


起工	
河川名	大 谷 川
大谷川通常砂防工事（7工区）（国補正）	
図 名	計画平面図
位 置	東伯郡三朝町三徳
縮 尺	1:500 単位 M
図 号	全 3 葉中の内 1
令和 7 年度施行	鳥取県
鳥取県中部総合事務所県土整備局	

A3版印刷時縮尺：図示×50%

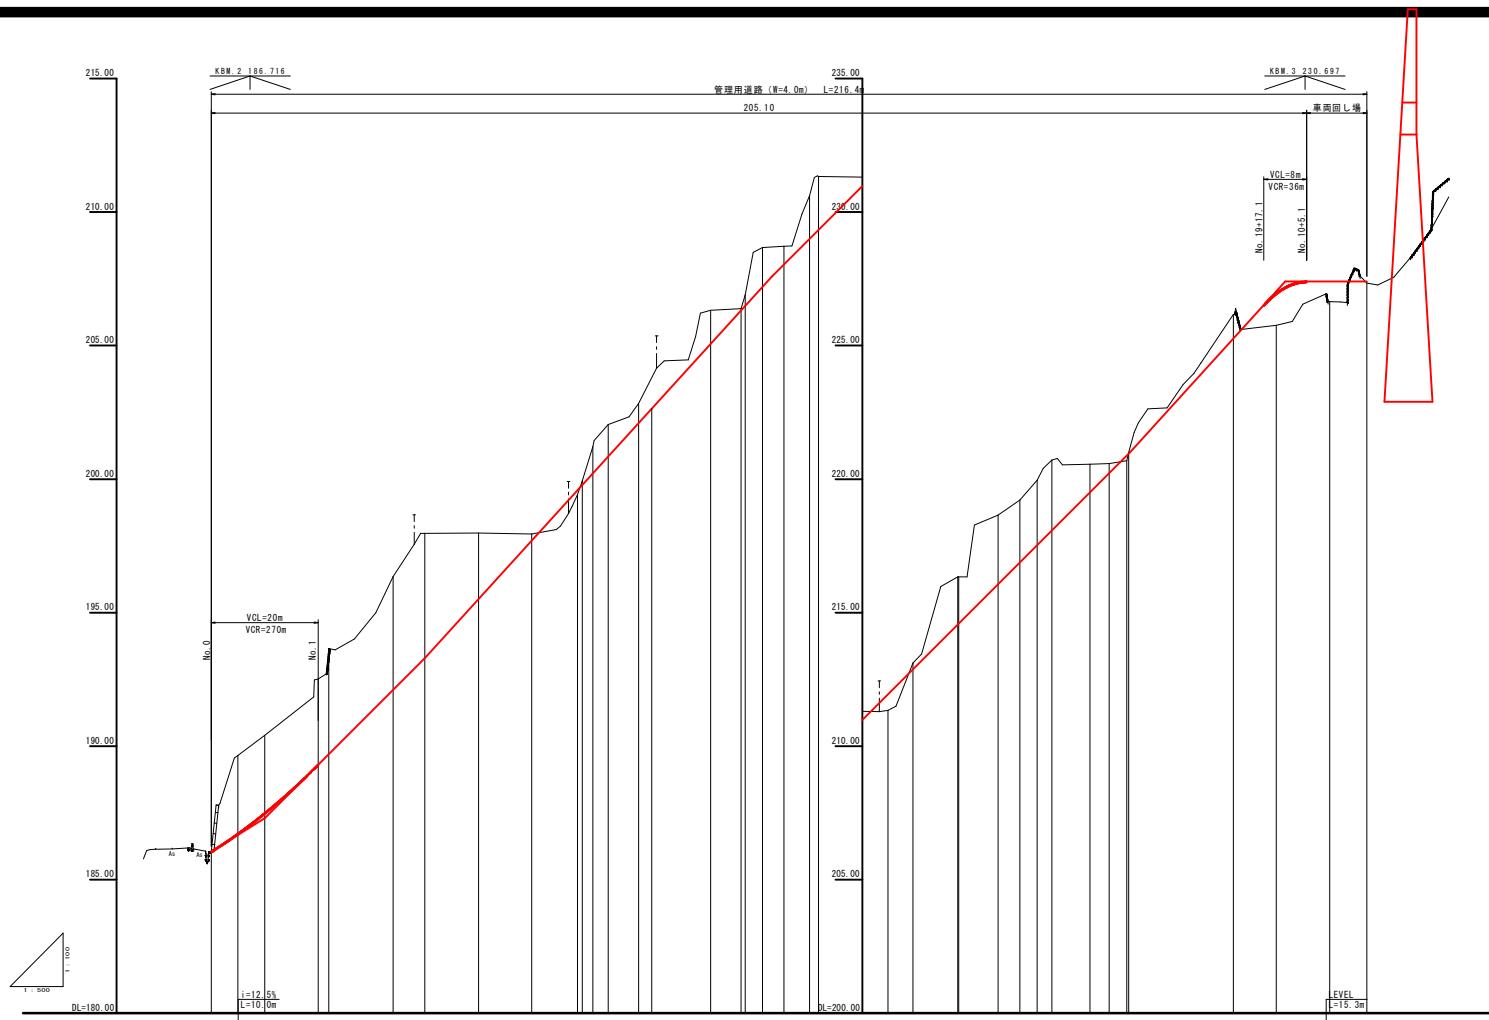


切 士 高	配	勾 付 け 図
盛 士 高		186.05
計 画 高		2.93
地 標 高		2.93
追 加 高		$i=20.0\%$ $L=30.0m$
单 距 離		$i=22.0\%$ $L=65.0m$
测 量 点		$i=20.0\%$ $L=61.0m$
曲 線 繊		$i=22.0\%$ $L=79.1m$
片 傾 け 配 図		$i=22.0\%$ $L=15.3m$

起工 (管理用道路)	
河川名	大 谷 川
位 置	大谷川通常砂防工事 (7工区) (国補正)
图 名	縦断面図
位 置	東伯郡三朝町三徳
縮 尺	V=1 : 100 H=1 : 500 単位 M
图 号	全 3 葉中の内 2
令和 7 年度施行	鳥取県
鳥取県中部総合事務所県土整備局	


A3版印刷時縮尺：図示×50%

落石防護柵 一般図


平面図 S=1:250

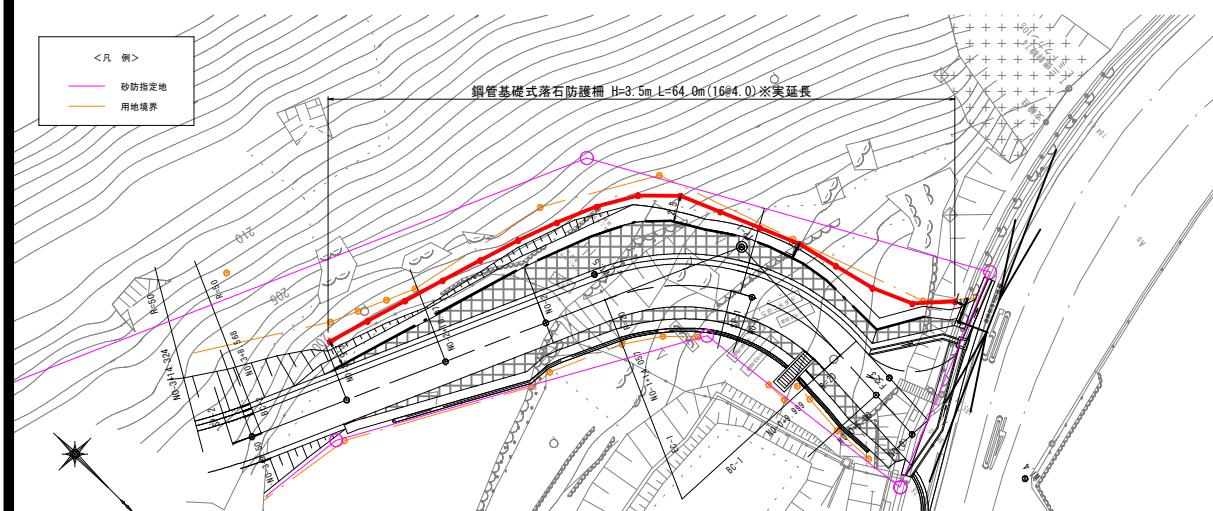


標準設置断面図 S=1:100

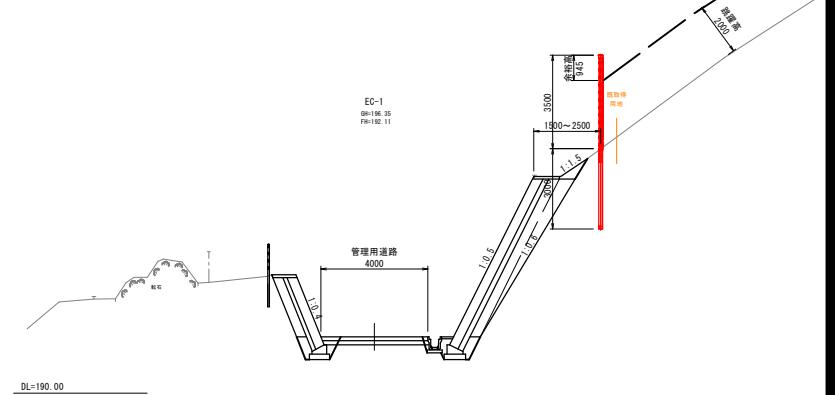


展開図 S=1:250

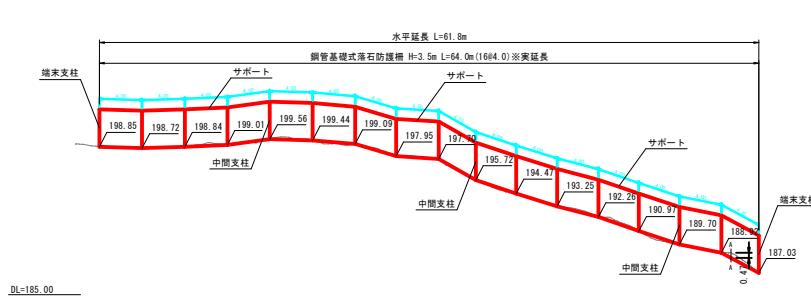

標準処理 S=1:20

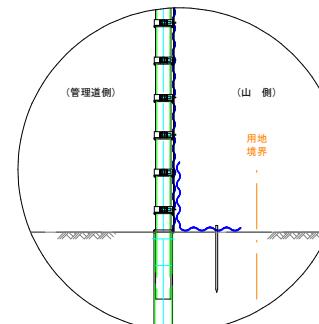

境界処理 S=1:20

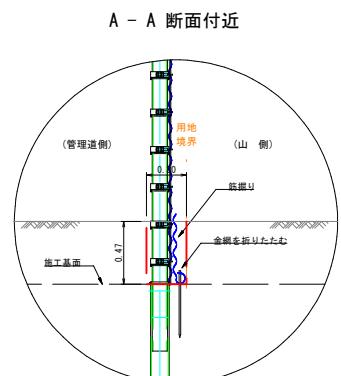


河川名	大谷川	
大谷川通常砂防工事（7工区）（国補正）		
図名	落石防護柵一般図	
位置	東伯郡三朝町三徳	
縮尺	1:100	単位 M
図号	全3	葉中の内 3
令和7年度施行	鳥取県	
鳥取県中部総合事務所県土整備局		

環境対策仕様 「タフコーティッド（変性飽和ポリエステル樹脂塗装）」
各部材は、環境対策仕様として、塗装めつき後、タフコーティッドを施しています。
支柱・サポート・間隔保持材は、めつき後、粉体焼付塗装（GP）とされています。
金網は、カラー塗装めつきとします。
色は、ダークブラウンとします。

落石防護柵 構造図

【参考図】

平面図 S=1/20

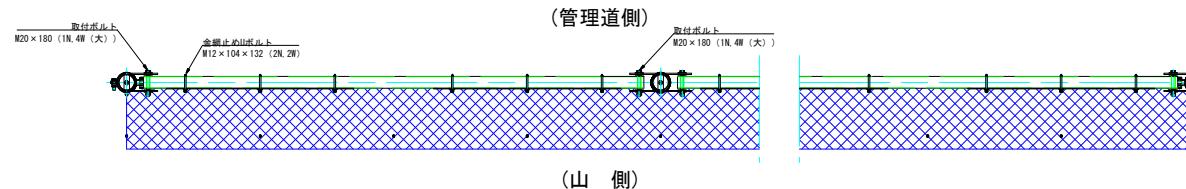


設計要項	
S・シールド	
SS-35-50 横高=3.5m 抗長=3.0m	
ケーブル構成	: 64.0m
端末支柱構成	: 2組
中間支柱構成	: 15組
サポート構成	: 16組
間隔保持材構成	: 32組
鋼管杭(外管)	: 17本


側面図 S=1/20

(管理道側)

(山側)

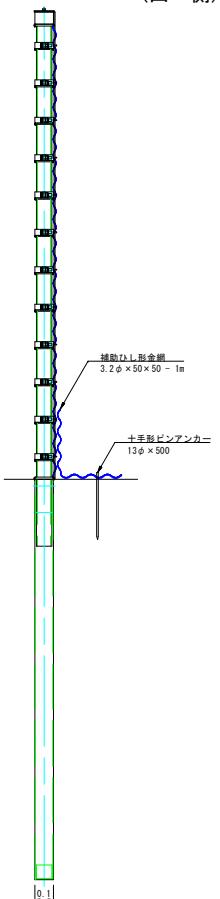

正面図 S=1/20

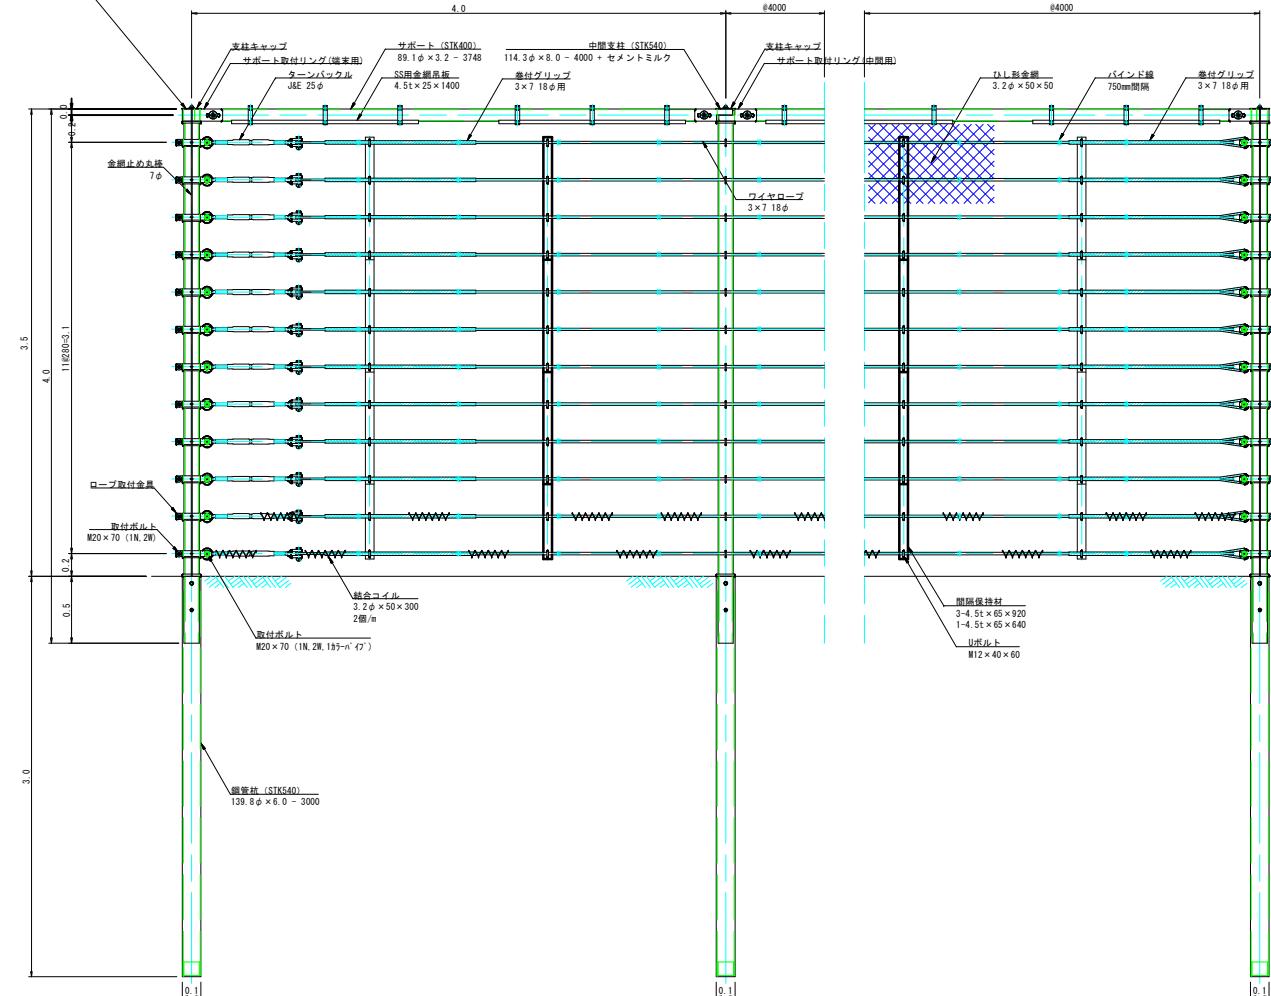

起工
NO-1, EC-1


河川名	大谷川	
大谷川通常砂防工事（7工区）（国補正）		
図名	落石防護柵構造図	
位置	東伯郡三朝町三徳	
縮尺	1:100	単位 M
図号		
令和 7 年度施行		鳥取県
鳥取県中部総合事務所県土整備局		

A3版印刷時縮尺：図示 × 50%


落石防護柵 施工計画図

【参考図】

平面図 S=1:200

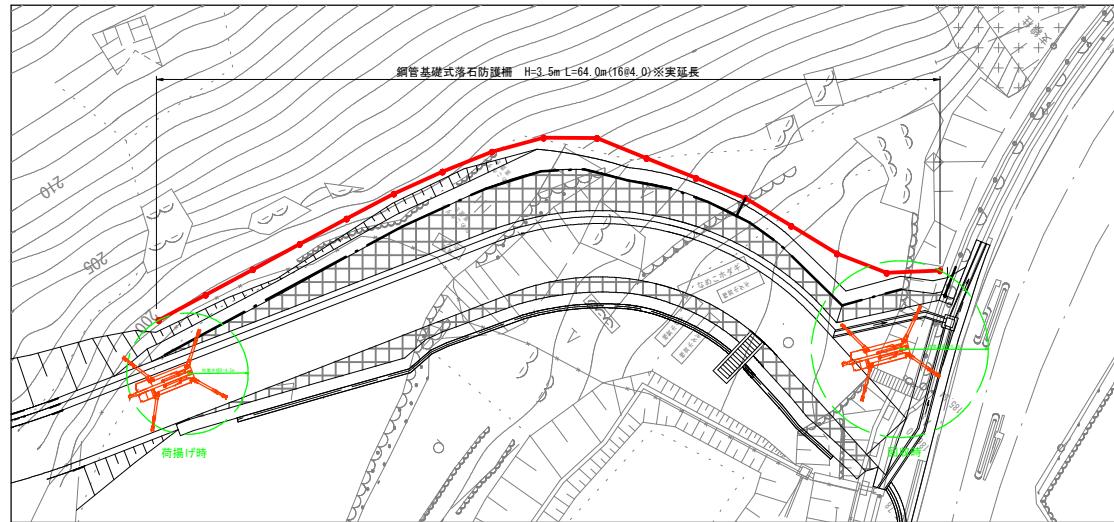

横断面図 S=1:100

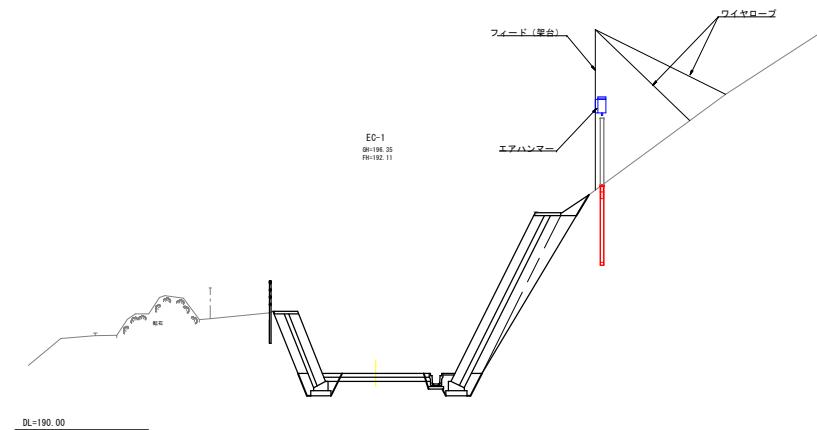

<施工フロー>

- 1 準備工(伐採・杭位置出し)
- ↓
- 2 鋼管杭の設置
- ↓
- 3 支柱建込み
- ↓
- 4 セメントミルク注入、養生
- ↓
- 5 サポート設置
- ↓
- 6 ワイヤロープ設置
- ↓
- 7 間隔保持材設置
- ↓
- 8 金網設置
- ↓
- 9 補助金網設置
- ↓
- 10 後片付け

※現場条件、搬入方法により変更となる可能性がある。
※当計画は参考であり、施工の際には起工前現地調査・確認を行い、施工機材・搬入出ルートは適宜選定すること。
※かにクレーンは、MC405C-3級を想定。

起工(参考図)	
工事名	大谷川通常砂防工事
大谷川通常砂防工事(7工区) (箇補正)	
図名	落石防護柵 施工計画図【参考図】
位置	東伯郡三朝町三徳
縮尺	図示 単位 M
図号	全 施工中の内
令和 7 年度施行	鳥取県
中部総合事務所 県土整備局	
A3版印刷時縮尺：図示 × 50%	