


米子コンベンションセンター照明設備LED化改修工事（第3区）

図面リスト		
図面番号	図面名称	縮尺
E-01	表紙 図面リスト	—
E-02	電気設備工事特記仕様書（1）	—
E-03	電気設備工事特記仕様書（2）	—
E-04	付近見取図 配置図	1/500
E-05	照明器具 参考姿図	—
E-06	会議棟 1階 改修後 電灯設備 平面図	1/100 200
E-07	会議棟 2階 改修後 電灯設備 平面図	1/200
E-08	撤去 照明器具リスト	—
E-09	会議棟 1階 撤去 電灯設備 平面図	1/100 200
E-10	会議棟 2階 撤去 電灯設備 平面図	1/200
E-11	会議棟 1階 撤去・改修後 空調設備 平面図	1/100
E-12	誘導灯 参考姿図	—
E-13	会議棟 地下1階 改修後 誘導灯設備 平面図	1/200
E-14	会議棟 1階 改修後 誘導灯設備 平面図	1/200
E-15	会議棟 2階 改修後 誘導灯設備 平面図	1/200
E-16	会議棟 3階 改修後 誘導灯設備 平面図	1/200
E-17	会議棟 4.5.6階 改修後 誘導灯設備 平面図	1/200
E-18	会議棟 地下1階 撤去 誘導灯設備 平面図	1/200
E-19	会議棟 1階 撤去 誘導灯設備 平面図	1/200
E-20	会議棟 2階 撤去 誘導灯設備 平面図	1/200
E-21	会議棟 3階 撤去 誘導灯設備 平面図	1/200
E-22	会議棟 4.5.6階 撤去 誘導灯設備 平面図	1/200
E-23	会議棟 1階 直接仮設 平面図	1/200
E-24	会議棟 2階 直接仮設 平面図	1/200




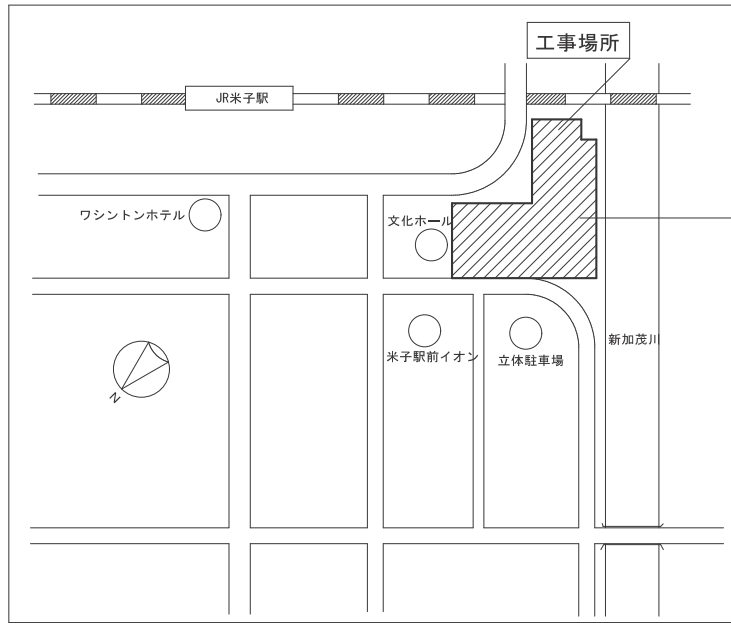

付近見取図

工事概要

- ・会議棟 1、2 階の照明器具・誘導灯は全て LED 型照明器具へ更新を行う。
(器具本体が LED 型照明器具に更新されているものを除く)
- ・単独の非常照明 (電源別置、内蔵型) については特記なき場合は更新対象としない。
ただし廊下・階段灯を兼ねるものは更新の対象とする。

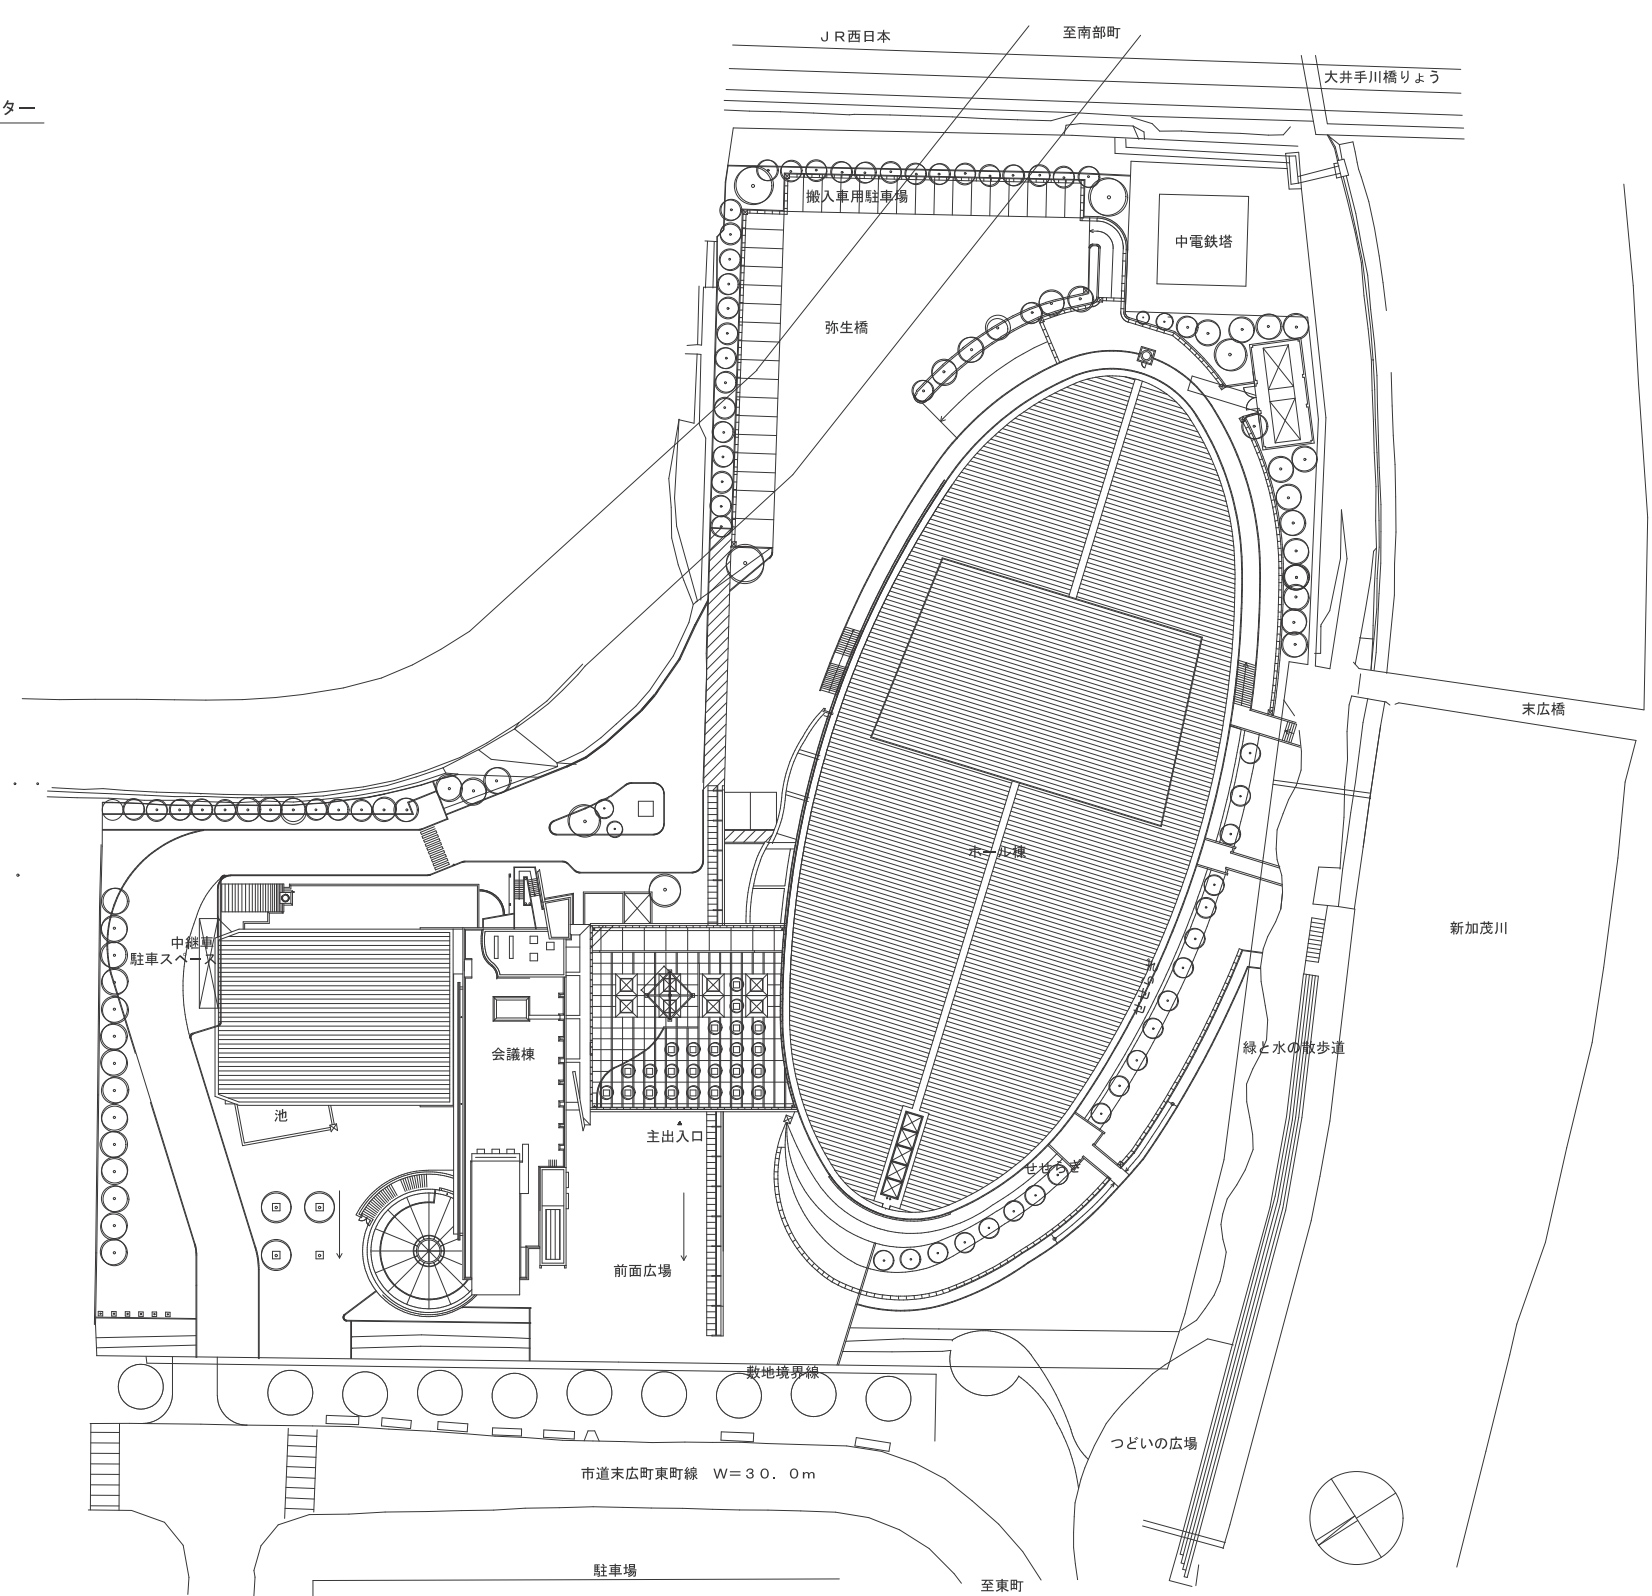













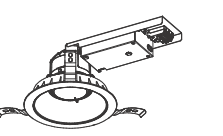
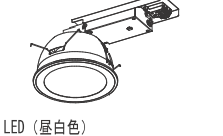
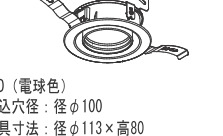
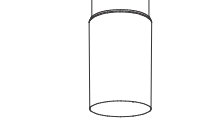

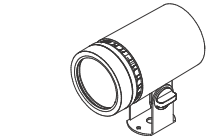

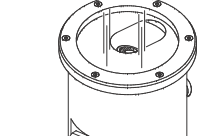
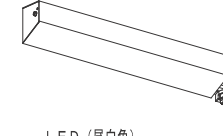
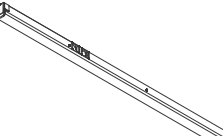
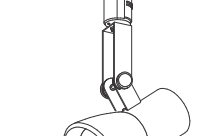
配置図 S = 1 / 500

鳥取県
令和5年度
J2202922
総務部営繕課


工事名 米子コンベンションセンター照明設備 LED 化改修工事 (第3区)	図名 付近見取図 配置図	縮尺	管理建築士	査図	担当	作図	作図	株式会社 ティビーエム (ティビーエム環境設備設計事務所) 鳥取県米子市目久美町34番地2 鳥取県知事登録 第03-888号 一級建築士事務所 管理建築士 一級建築士 第344020号 (設備設計一級建築士 第4169号) 赤井 優	年月	2023. 11	頁	04
		1/500	赤井	神原	内藤	内藤	図番		E-04	24	全	

照明器具 参考姿図

品番は参考とする

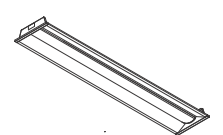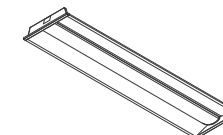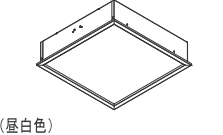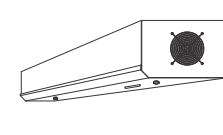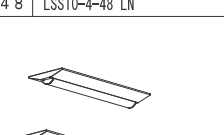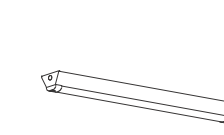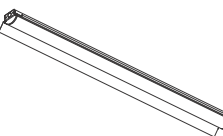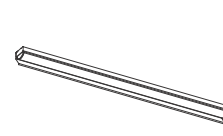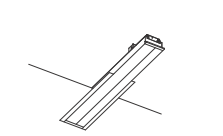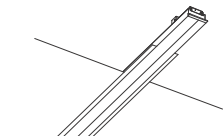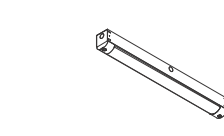LEDベースライト 埋込形 下面開放		LEDベースライト 埋込形 下面開放 幅220		LEDベースライト 埋込形 下面開放 幅300		埋込形 □450 乳白パネル		循環式殺菌灯		LEDベースライト 直付形		LEDベースライト 直付 防水型	
A 2 2	LEKR230323N-LD9 幅300 器具光束：3,100 lm	A 3 7	LRS3-4-37 LN	A 4 7	LRS20-4-47 LN	B 4 4	LEKR760101FN-XD9	C 6 1	GT-15402-GL17	D 2 2	LSS10-2-30 LN	E 4 6 W	LSS9MP/RP4-46
A 4 1	LEKR419323N-LS9 幅190 器具光束：3,100 lm	 <p>LED (昼白色) 寸法：幅220×1,235×高さ65 (埋込穴寸法) 本体：鋼板 白 LEDバー：ポリカーボネート 乳白 器具光束：3,700 lm 相関色温度：5000K</p>	 <p>LED (昼白色) 寸法：幅300×1,257×高さ65 (埋込穴寸法) 本体：鋼板 白 LEDバー：ポリカーボネート 乳白 器具光束：4,700 lm 相関色温度：5000K</p>	 <p>LED (昼白色) Hiコンパクト形蛍光灯FHP45形4灯相当 寸法：□470×高さ123 器具サイズ：□620×高さ123 本体：鋼板 白 枠：鋼板 白 カバー：アクリル樹脂 乳白 器具光束：8,500 lm 相関色温度：5000K</p>	 <p>GL15W×2 寸法：幅250×703×高さ159 本体・側板：ホワイト</p>	 <p>LED (昼白色) 本体：鋼板 白 LEDバー：ポリカーボネート 乳白 相関色温度：5000K</p>	 <p>LED (昼白色) 寸法：幅120×1,250×高さ89 本体：ステンレス 白塗装 LEDバー：ポリカーボネート 乳白 相関色温度：5000K 保護等級：IP23</p>						
A 4 1	LEKR419693N-LS9 幅190 器具光束：6,600 lm												
A 2 2	寸法：幅300×639×高さ57 (埋込穴寸法)												
LEDベースライト 直付形		LEDベースライト 直付形 反射笠 幅150		LEDベースライト 直付形 片反射笠		システム天井用 下面開放型 W150 特注品		システム天井用 下面開放型 W150 特注品		LEDベースライト 直付 防水型		LED流し元灯 屋内用 棚下面・壁面取付け兼用形	
E 1 5	LSS1-2-15 LN	F 4 1	LEKT415523N-LS9	G 4 1	LEKT416253N-LS9	H 2 2		H 4 2		I 1 4 W	LSS1MP/RP-2-14	J 1 5	LEDB83125
E 2 3	LSS1-4-23 LN	 <p>LED (昼白色) 寸法：幅150×1,227×高さ63 本体：鋼板 白 LEDバー：ポリカーボネート 乳白 器具光束：4,950 lm 相関色温度：5000K</p>	 <p>LED (昼白色) 寸法：幅77×1,221×高さ85 反射板：鋼板 白 (裏面灰色) LEDバー：ポリカーボネート 乳白 器具光束：2,100 lm 相関色温度：5000K</p>	 <p>本体：鋼板 (白色粉末塗装) リニューアル専用 Tバー芯間隔：150mm 埋込穴150×632、埋込高65 器具光束：2,350 lm 相関色温度：5000K</p>	 <p>本体：鋼板 (白色粉末塗装) リニューアル専用 Tバー芯間隔：150mm 埋込穴150×1250、埋込高65 器具光束：3,800 lm 相関色温度：5000K</p>	 <p>LED (昼白色) 寸法：幅67×632×高さ89 本体：ステンレス 白塗装 LEDバー：ポリカーボネート 乳白 相関色温度：5000K 保護等級：IP23</p>	 <p>直管形LEDランプ 寸法：幅620×高さ55×出110 本体：鋼板 (ホワイト) 端板：ポリプロピレン樹脂 (ホワイト) プルススイッチ付 (全光消) 器具光束：835 lm 相関色温度：5000K</p>						
E 3 0	LSS1-4-30 LN												
LEDダウンライト 一般形 φ100		LEDダウンライト 一般形 φ150		LEDダウンライト 軒下用 φ150		LEDユニバーサルダウンライト		LEDブラケット		LEDユニットフラット形下シーリングライト 屋外用 防湿・防雨形		LED小形球形投光器 (広角形)	
a 3 0	LEKD153023L-LS9 1,400lm	b 2 2	LRS1-22 LN	b 1 7 W	LRS1RP-17 LN	c 3 0	LRS16-10-30K	d 4 0	LEDG88690 器具光束：760 lm	e 1 8	LEDG85902 (H) N	f 2 0	LEDS-02801NW-LS9
a 6 0	LEKD203023L-LS9 1,840lm	 <p>LED (電球色) 寸法：幅115×271×高さ102 埋込寸法：φ100 本体：アルミダイカスト 枠：プラスチック (ピュアホワイト) 反射板：ピュアホワイト 相関色温度：3000K</p>	 <p>LED (昼白色) 寸法：幅169×298×高さ109 埋込寸法：φ150 本体：アルミダイカスト 枠：プラスチック (ピュアホワイト) 反射板：ピュアホワイト 相関色温度：5000K</p>	 <p>LED (電球色) 埋込穴径：径φ100 器具寸法：径φ113×高さ80 本体：アルミダイカスト パージンホワイト 枠：プラスチック パージンホワイト 回転角：約35° 首振り範囲：約45° ビーム角：31度 器具光束：1,220 lm 中心光度：4,680cd 相関色温度：3000K</p>	 <p>LED電球 器具寸法：径φ102×高さ195 フランジ：径φ94 本体：アルミダイカスト (マイルドホワイト) グローブ：ガラス (乳白・フロスト) 相関色温度：5000K</p>	 <p>LEDユニットフラット形φ205 13.2W以下 (GX53口金) 寸法：径φ206×高さ134 本体：ポリプロピレン樹脂 (グレー) グローブ：アクリル樹脂 (乳白) 器具光束：1,200 lm 相関色温度：3000K (電球色)</p>	 <p>LED (電球色) 寸法：幅120×200×高さ223 本体：アルミダイカスト (グレイッシュブラック) 前面カバー：強化ガラス 相関色温度：3,000K 下向きに取付</p>						
防爆形LED照明器具 ブラケット形		アップライト 埋込形		防湿・防雨 一体型LEDブラケット (センサー付)		LED屋内用ライン器具		LED電球付属スポットライト					
g 1 0	LEDQ-10864SEB-LS9	h 9	0Q254017	i 1 0	LEDB-20952YV-LD9	j 1 0	LEDL-12501L-LD9	k 6 0	LEDC-43001R (W)				
 <p>LED (昼白色) 寸法：径209×高さ320 ハブ寸法：616 本体：アルミダイカスト メラミン樹脂焼付塗装 LED取付具：アルミダイカスト メラミン樹脂焼付塗装 グローブ：硬質ガラス 器具光束：2,750 lm 相関色温度：5000K 防爆記号：Exde IIB+H2T6X 保護等級：IP65</p>	 <p>LED電球ダイクロロゲン形φ50 5.8W φ185 166H ステンレス (ヘアライン)</p>	 <p>LED (昼白色) 寸法：幅78×765×高さ105 ステンレス 白 アクリル樹脂 乳白 器具光束：1,450 lm 相関色温度：5000K</p>	 <p>LED (電球色) 寸法：幅1,223×40×高さ57.5 本体：鋼板 白 カバー：ポリカーボネート樹脂 (乳白) 取付金具：ステンレス 器具光束：3,500 lm 相関色温度：3000K (電球色)</p>	 <p>LED電球一般電球形 寸法：径φ90×全長137×高さ173 本体：鋼板 白 定格電圧：AC100V</p>									


鳥取県
令和5年度
J2202922
総務部営繕課

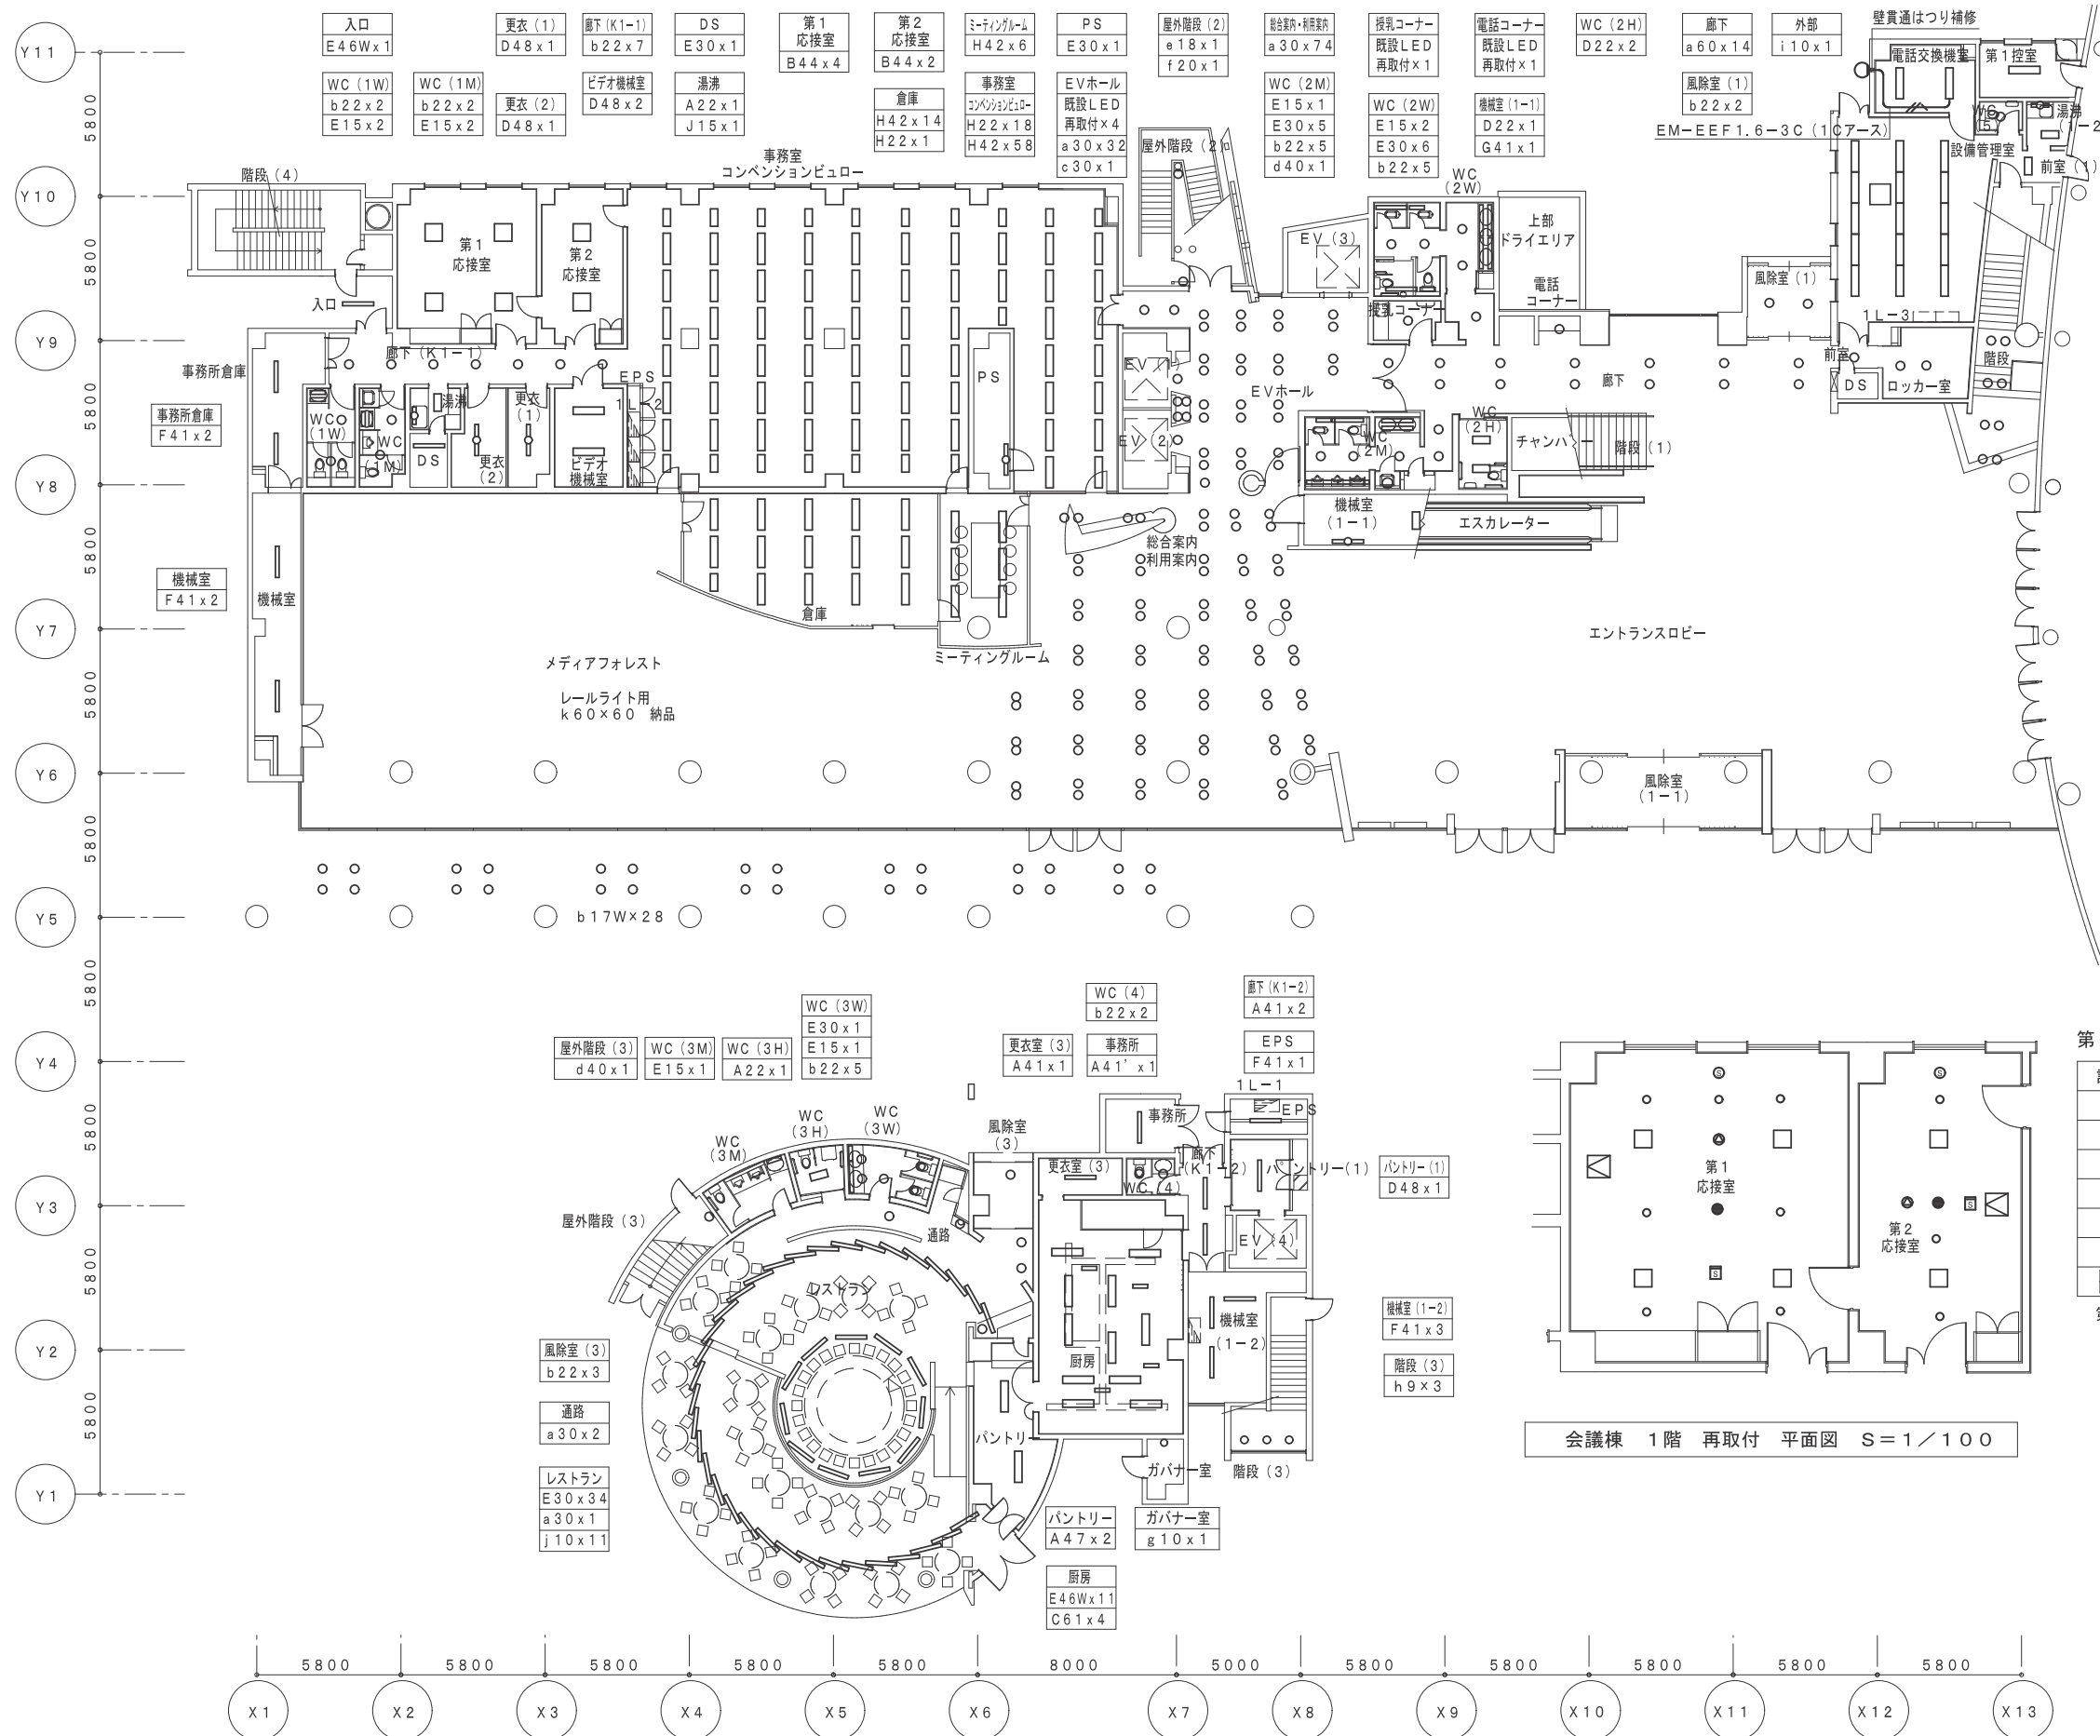

- 第1応接室 A47x1
- WC (5) 既設LED再取付x1
- 前室 (1) A22x1
- 設備管理室 A37x15
- ロッカー室 b22x2
- 前室 a30x1
- 階段 a30x8
- 電話交換機室 D48x2
- 湯沸 (1-2) D22x1 J15x1

天井ポート開口サイズ変更

部屋名	器具番号	既設開口サイズ	改修後開口サイズ
第1応接室	B44	1070角→600角	4か所 下地補強共
第2応接室	B44	1070角→600角	2か所 下地補強共
総合案内	a60	73φ→100φ	74か所
EVホール	a60	73φ→100φ	32か所
	c30	89φ→100φ	1か所
廊下	a60	73φ→100φ	14か所
階段	a60	73φ→100φ	4か所
WC (3W)	b22	100φ→150φ	5か所

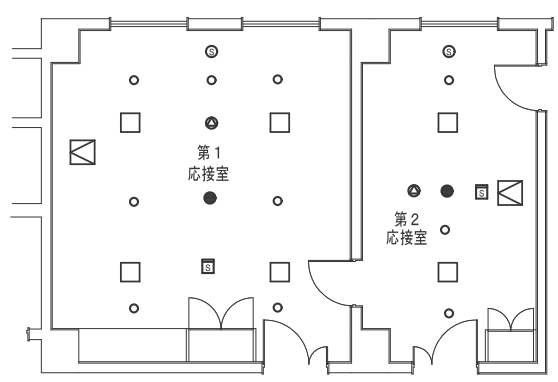

会議棟 1階 再取付 平面図 S=1/100


第1・2応接室 再取付 機器表

記号	名称	天井開口寸法
□	LED照明 新設	600角
●	非常照明	100φ
●	天井埋込スピーカー	150φ
■	煙感知器 露出型	
○	スプリンクラーヘッドキャップ	
◎	警備用センサー	
◻	天井点検口 天井材新設	450角

第1応接室の天井点検口の位置を移動のため、下地補強を行う。

会議棟 1階 改修後 電灯設備 平面図 S=1/200



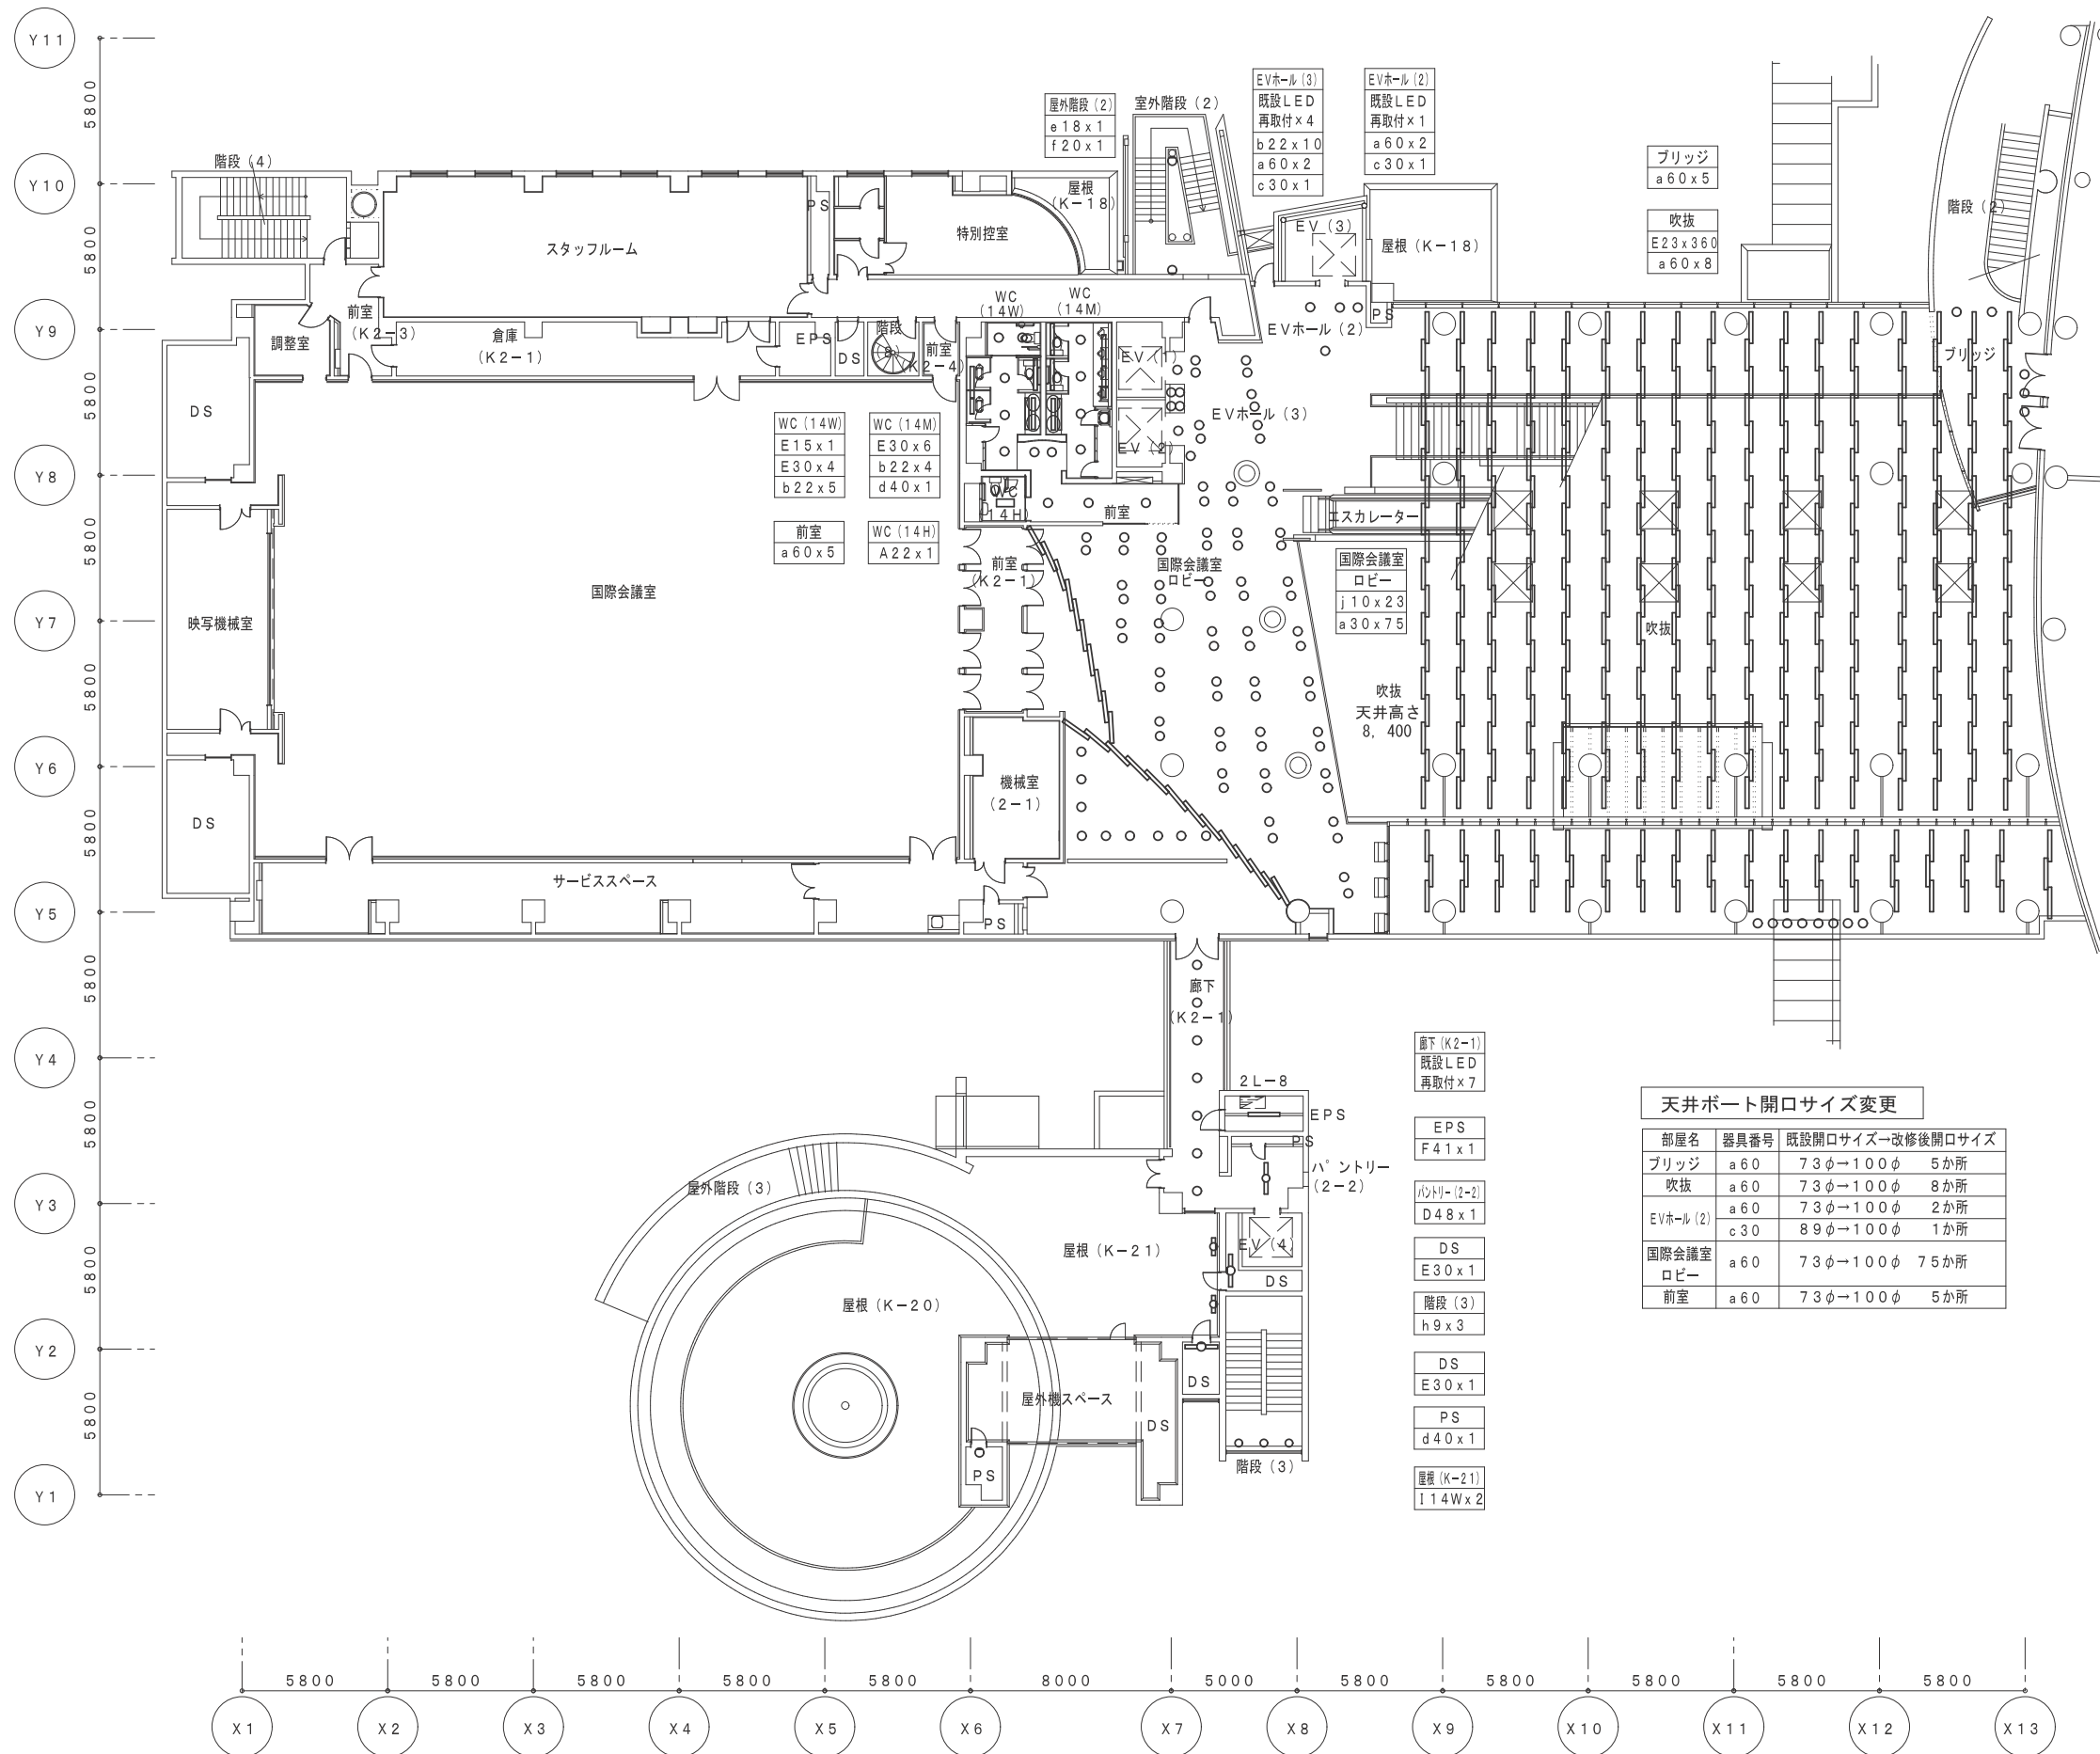

天井ポート開口サイズ変更

部屋名	器具番号	既設開口サイズ	改修後開口サイズ
ブリッジ	a60	73φ→100φ	5か所
吹抜	a60	73φ→100φ	8か所
EVホール(2)	a60	73φ→100φ	2か所
	c30	89φ→100φ	1か所
国際会議室ロビー	a60	73φ→100φ	75か所
	a60	73φ→100φ	5か所

会議棟 2階 改修後 電灯設備 平面図 S=1/200


鳥取県
令和5年度
J2202922
総務部営繕課

撤去 照明器具リスト

照明器具 番号	形状	埋込寸法	外形寸法	備考
A 2 0 2	蛍光灯FL20W-2灯	300×639	324×656	埋込型
A 4 0 1	蛍光灯FL40W-1灯	190×1257	210×1274	埋込型
A 4 0 2	蛍光灯FL40W-2灯	300×1257	328×1274	埋込型
A 4 0 2 L	蛍光灯HF32W-2灯	220×1235	238×1261	埋込型
B 4 0 4	蛍光灯FL40W-4灯	1070□	1090□	埋込型
C 0 6 1	殺菌灯GL6W-1灯		275×160	吊下げ型
D 2 0 2	蛍光灯FL20W-2灯		200×632	逆富士型
D 4 0 1	蛍光灯FL40W-1灯		150×1250	逆富士型
D 4 0 1 E	蛍光灯FL40W-1灯		150×1250	逆富士型 非常灯付
D 4 0 1 W	蛍光灯FL40W-1灯		150×1250	逆富士型 SUS 防水型
D 4 0 2	蛍光灯FL40W-2灯		200×1250	逆富士型
D 4 0 2 E	蛍光灯FL40W-2灯		200×1250	逆富士型 非常灯付
D 4 0 2 W	蛍光灯FL40W-2灯		200×1250	逆富士型 SUS 防水型
E 2 0 1	蛍光灯FL20W-1灯		64×632	トラフ型
E 4 0 1	蛍光灯FL40W-1灯		64×1250	トラフ型 2階吹抜は直管型(LED)
F 4 0 1	蛍光灯FL40W-1灯		64×1250	反射笠型
I 2 0 2	蛍光灯FL20W-2灯	139×628	150×632	埋込型 システム天井用 W=150
I 4 0 2	蛍光灯FL40W-2灯	139×1246	150×1250	埋込型 システム天井用 W=150
L 2 0 1 W	蛍光灯FL20W-1灯		132×680	露出型 防湿型
M 2 0 1	蛍光灯FL20W-1灯		90×664	流し元灯 ひも付き
b 0 9	ダウンライト	100φ	120φ	埋込型 ツイン蛍光灯9W×1 電球色
b 1 8	ダウンライト	150φ	166φ	埋込型 ツイン蛍光灯18W×1 電球色
b 2 7	ダウンライト	150φ	166φ	埋込型 ツイン蛍光灯27W×1 電球色
b 2 7 W	ダウンライト	150φ	166φ	埋込型 ツイン蛍光灯27W×1 電球色 防雨型
d 5 0	ダウンライト	73φ	81φ	埋込型 ハロゲンランプ50W 12Vダウントランス
e 5 0	ウォールウォーシャー	89φ	97φ	埋込型 ハロゲンランプ50W 12Vダウントランス
ℓ 6 0	ブラケット		130φ	露出型 白熱球60W 防雨型
t 1 8	ブラケット		317φ	壁付 クリプトンランプ60W 防雨型
d d 9	蛍光灯FDL9W-1灯	200φ	210φ	床埋込
t t 1 0 0	ブラケット		140φ	壁付 クリプトンランプ100W 防雨型
ク 1 0 0	防爆灯		270φ	壁付 白熱灯100W
ケ 2 0	蛍光灯			間接照明用

- 1階 WC(2M)LEDダウンライト 5台 取外し 1階EVホールに4台、1階WC(5)に1台再取付
 1階 WC(2W)LEDダウンライト 5台 取外し 2階廊下(K2-1)に5台再取付
 2階 WC(14M)LEDダウンライト 4台 取外し 2階EVホール(3)に4台再取付
 2階 WC(14W)LEDダウンライト 5台 取外し 2階廊下(K2-1)に2台、2階EVホール(2)に1台、1階授乳コーナーに1台、1階電話コーナーに1台再取付



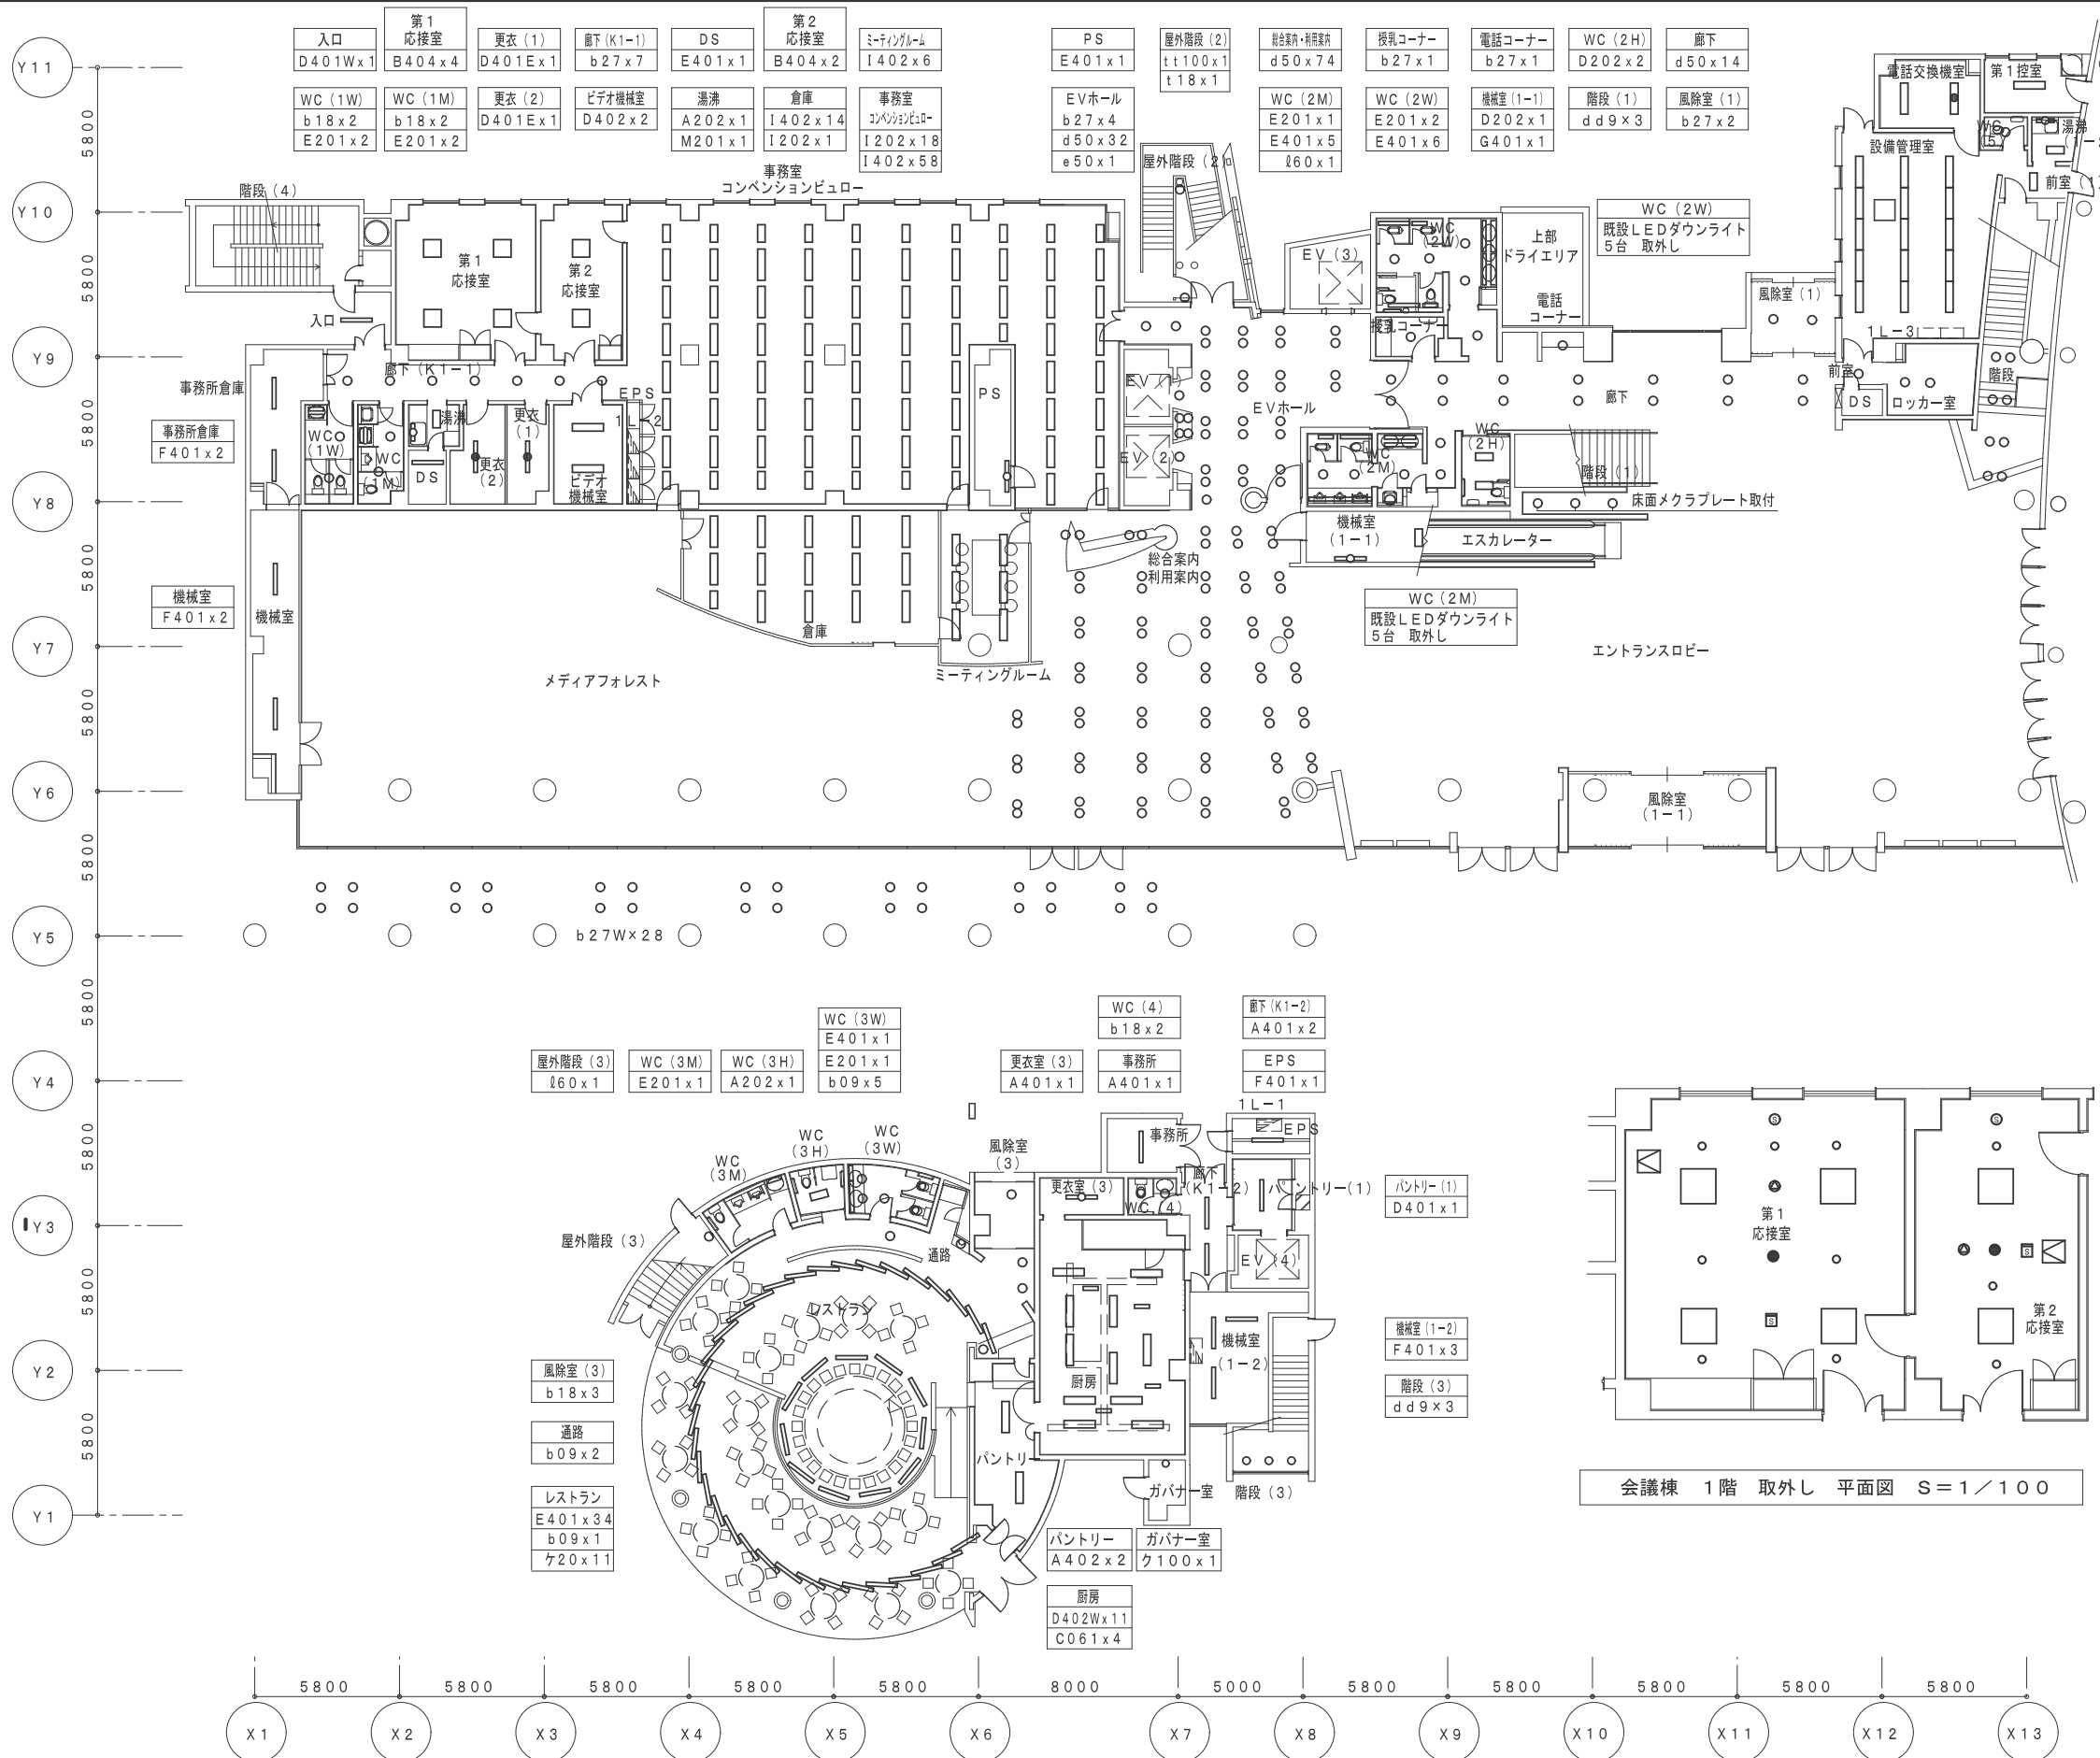

第1 応接室 A402x1	電話交換機室 D402x1
WC (5) b27x1	湯沸 (1-2) D202x1
前室 (1) A202x1	M201x1
設備管理室 A402Lx15	階段 d50x8
ロッカー室 b27x2	前室 d50x1

第1・2 応接室 取外し 機器表

記号	名称	天井開口寸法
□	埋込蛍光灯 空調ダクト取付型 撤去	1050角
●	非常照明	100φ
○	天井埋込スピーカー	150φ
■	煙感知器 露出型	
○	スプリンクラーヘッドキャップ	
◎	警備用センサー	
◻	天井点検口 天井材撤去	450角

※スプリンクラーヘッドキャップ取外し前に事務室PS内の一斉開放弁を閉にして作業を行う。
 ※天井撤去時に警備用センサーについてはセコムにて取外しの上天井下地面に仮取付を行い、天井仕上げ時再取付する。


天井仕上げ材 撤去・新設	室名
ロックウール吸音板 厚12.5mm 石膏ボード下地 (捨貼) 厚9.5mm	第1・2 応接室

LED照明 新設廻りは下地補強を行う。
 その他の下地は既設のままとする。

会議棟 1階 取外し 平面図 S=1/100

会議棟 1階 撤去 電灯設備 平面図 S=1/200



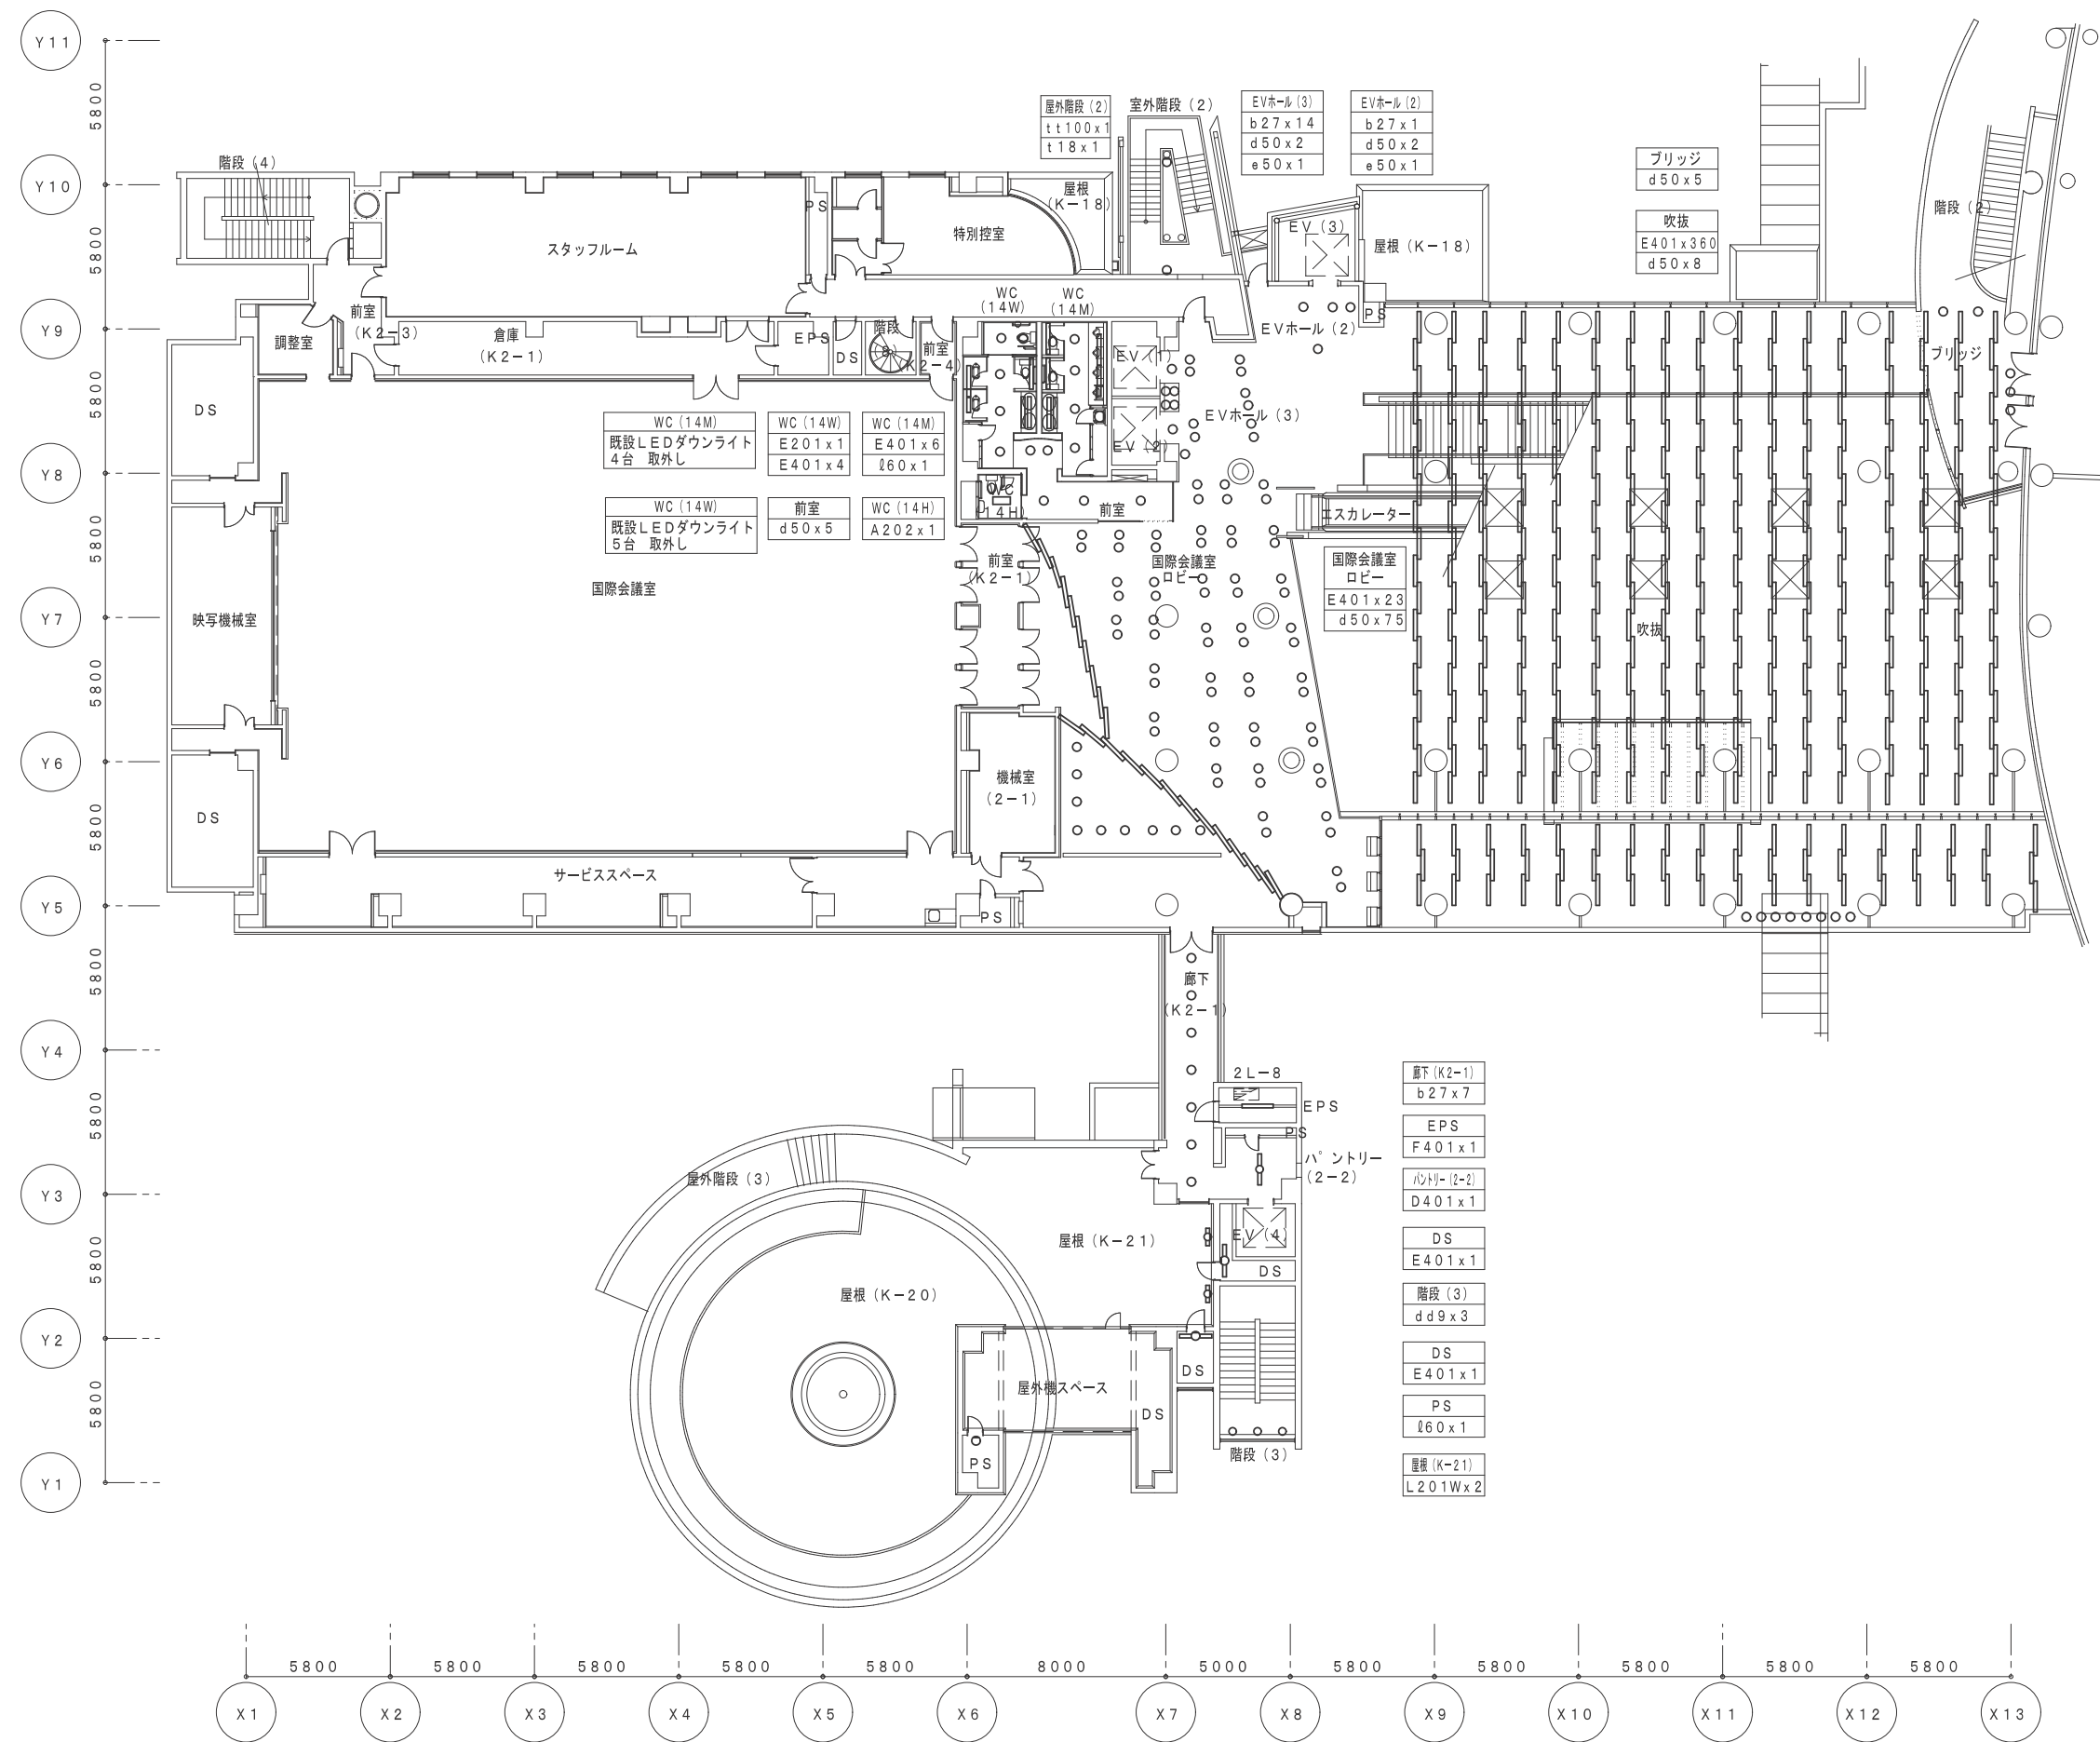

会議棟 2階 撤去 電灯設備 平面図 S=1/200

鳥取県
令和5年度
J2202922
総務部営繕課

工事名 米子コンベンションセンター照明設備LED化改修工事(第3区)	図名 会議棟 2階 撤去 電灯設備 平面図	縮尺	管理建築士	査図	担当	作図	作図	TBM 株式会社 ティビーエム (ティビーエム環境設備設計事務所) 鳥取県米子市目久美町34番地2 鳥取県知事登録 第03-888号 一級建築士事務所 管理建築士 一級建築士 第344020号(設備設計一級建築士 第4169号) 赤井 優	年月	2023.11	頁	10
		1/200	赤井	神原	内藤	内藤	図番		E-10	24	全	

第1応接室

吹出口 (撤去)	
照明器具付属品 800×40	
Tバーラインディフューザー800L	6
SA 250 m3/h	

吹出口 (撤去)	
照明器具付属品 800×40	2
OA 210 m3/h	

第2応接室


吹出口 (撤去)	
照明器具付属品 800×40	4
Tバーラインディフューザー800L	4
SA 255 m3/h	

吸込口 (撤去)	
照明器具付属品 800×40	2
EA 210 m3/h	

PAC
4-2

吸込口 (撤去)	
照明器具付属品 800×40	4
RA 255 m3/h	

ダクト150φ取外し×10 ※制気口及びボックスは照明設備と共に撤去する。

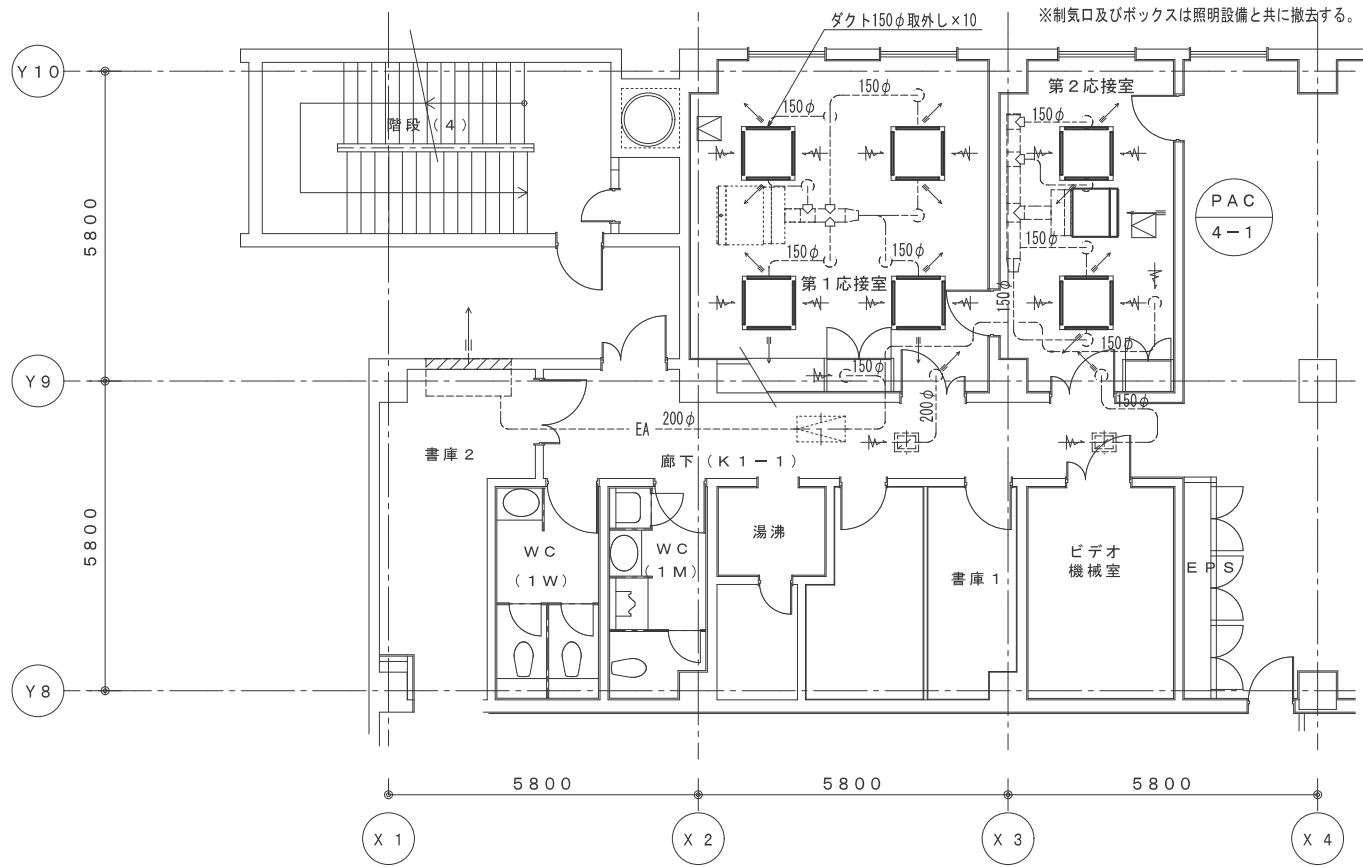

会議棟1階 撤去 空調設備 平面図 S=1/100

第1応接室

吹出口	
VL-2 800L	
BOX-850×132×250H	6
内貼 GW25t	
SA 250 m3/h	

吹出口	
VL-2 800L	2
OA 210 m3/h	

第2応接室


吹出口	
VL-2 800L	
BOX-850×132×250H	4
内貼 GW25t	
SA 250 m3/h	

吸込口	
VL-2 800L	2
EA 210 m3/h	

PAC
4-2

吸込口	
VL-2 800L	4
RA 255 m3/h	



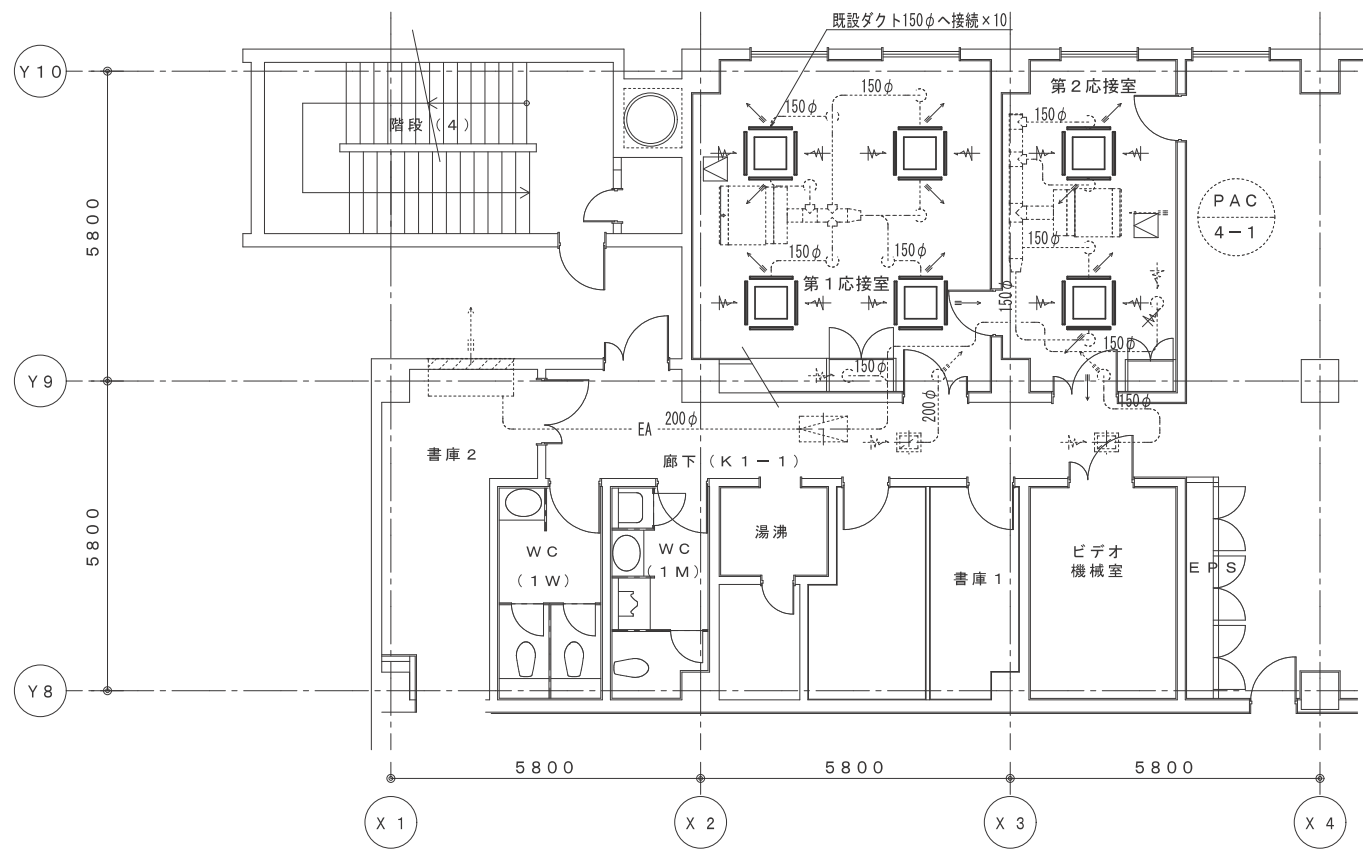





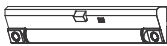







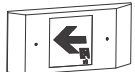
既設ダクト150φへ接続×10

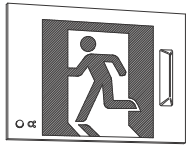

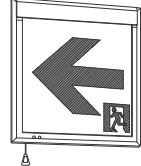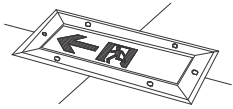会議棟1階 改修後 空調設備 平面図 S=1/100


鳥取県
令和5年度
J2202922
総務部営繕課

誘導灯 参考姿図 品番は参考とする

U20A	LED避難口誘導灯 BH級 天井・壁直付形 SH1-FBF20-BH	U20B	LED避難口誘導灯 BH級 壁埋込形 SH1-FBC20-BH	U20BC	LED避難口誘導灯点滅形 BH級 壁埋込形 SH1-FBC20F-BH	U20BF	LED避難口誘導灯点滅形 BH級 天井・壁直付形 SH1-FBF20F-BH	U20BG	LED避難口誘導灯点滅形 BH級 天井・壁直付形 SH1-FSF21F-BH	W11B	LED通路誘導灯 BH級 壁埋込形 ST1-FBC22-BH	X11B	LED通路誘導灯 C級 床埋込形 FBK-10791-LS17+ET-10764
	 寸法: 217×229×47 本体: 樹脂 (オフホワイト)	 寸法: 217±1×243±1 (埋込寸法) 化粧枠: 樹脂 (オフホワイト)	 寸法: 344×236 (埋込寸法) 化粧枠: 鋼板	 寸法: 325×260×60 化粧枠: 鋼板	 寸法: 325×260×60 化粧枠: 鋼板 表示パネル: 両面	 寸法: 217±1×243±1 (埋込寸法) 化粧枠: 樹脂 (オフホワイト)	 寸法: 500×240 枠: ステンレス (ヘアーライン仕上) 平常時: LEDモジュール2灯点灯 非常時: LEDモジュール2灯点灯						
Y41B	センサー付LED階段通路誘導灯 LDS1-K1-LBF11	Y21B	センサー付LED階段通路誘導灯 LEKSS23163NY-LS	D15E	LED電源別置形非常灯 専用形 低天井用 K0-LRS11-D10	赤色灯	赤色灯 電池内蔵 防雨形 LEDB-2260X						
	 常時: LEDバー点灯 非常時: 本体組込LED点灯 寸法: 幅163×全長1,393×高さ119 本体: CGC (鋼板) 白 常時光源 (LEDバー): ポリカーボネート 非常時光源: LEDガラスレンズ 点検スイッチ付 階数文字共 充電モニタ (緑) 付 ランプモニタ (赤) 付 非常灯評定番号: LALE-041 中二階以上は階数表示シール共	 常時: LEDバー点灯 非常時: 本体組込LED点灯 寸法: 幅163×全長778×高さ119 本体: CGC (鋼板) 白 常時光源 (LEDバー): ポリカーボネート 非常時光源: LEDガラスレンズ リモコン自己点検機能付 点検スイッチ付 階数文字共 充電モニタ (緑) 付 ランプモニタ (赤) 付 ニッケル水素電池 非常灯評定番号: LALE-041 中二階以上は階数表示シール共	 寸法: 径φ100×高71 (埋込寸法) 本体: 溶融亜鉛めっき鋼板 化粧枠: アルミダイカスト レンズ: ガラス 常時消灯/非常時LED点灯 非常灯評定番号: LLE-006	 ランプユニット×2 寸法 灯具: 径φ185×高122 本体: アルミニウム t1.0 グローブ: ガラス (赤色)									
U20A用リニューアルプレート 天井付 リニューアルパネル(寸法700×140) FA-20W3A	U20A用リニューアルプレート 壁露出用 リニューアルパネル(寸法700×300) FBA-20W3A	U20B用リニューアルプレート 壁埋込用 リニューアルパネル(寸法710×322) FBA-2110A	U20BC用リニューアルプレート 壁埋込用 リニューアルパネル点滅誘導灯用加工(寸法700×300) FA-20W3A-KA1 特注品	U20BF、U20BG用リニューアルプレート 天井付 リニューアルパネル(寸法700×140) FA-20W3A-KA1 特注品	W11B用リニューアルプレート 壁埋込用 リニューアルパネル(寸法448×236) FBA-1110NA								
													

誘導灯用自己点検機能対応 双方向リモコン 2個納品
階段通路誘導灯用点検用リモコン 2個納品


鳥取県
令和5年度
J2202922
総務部営繕課

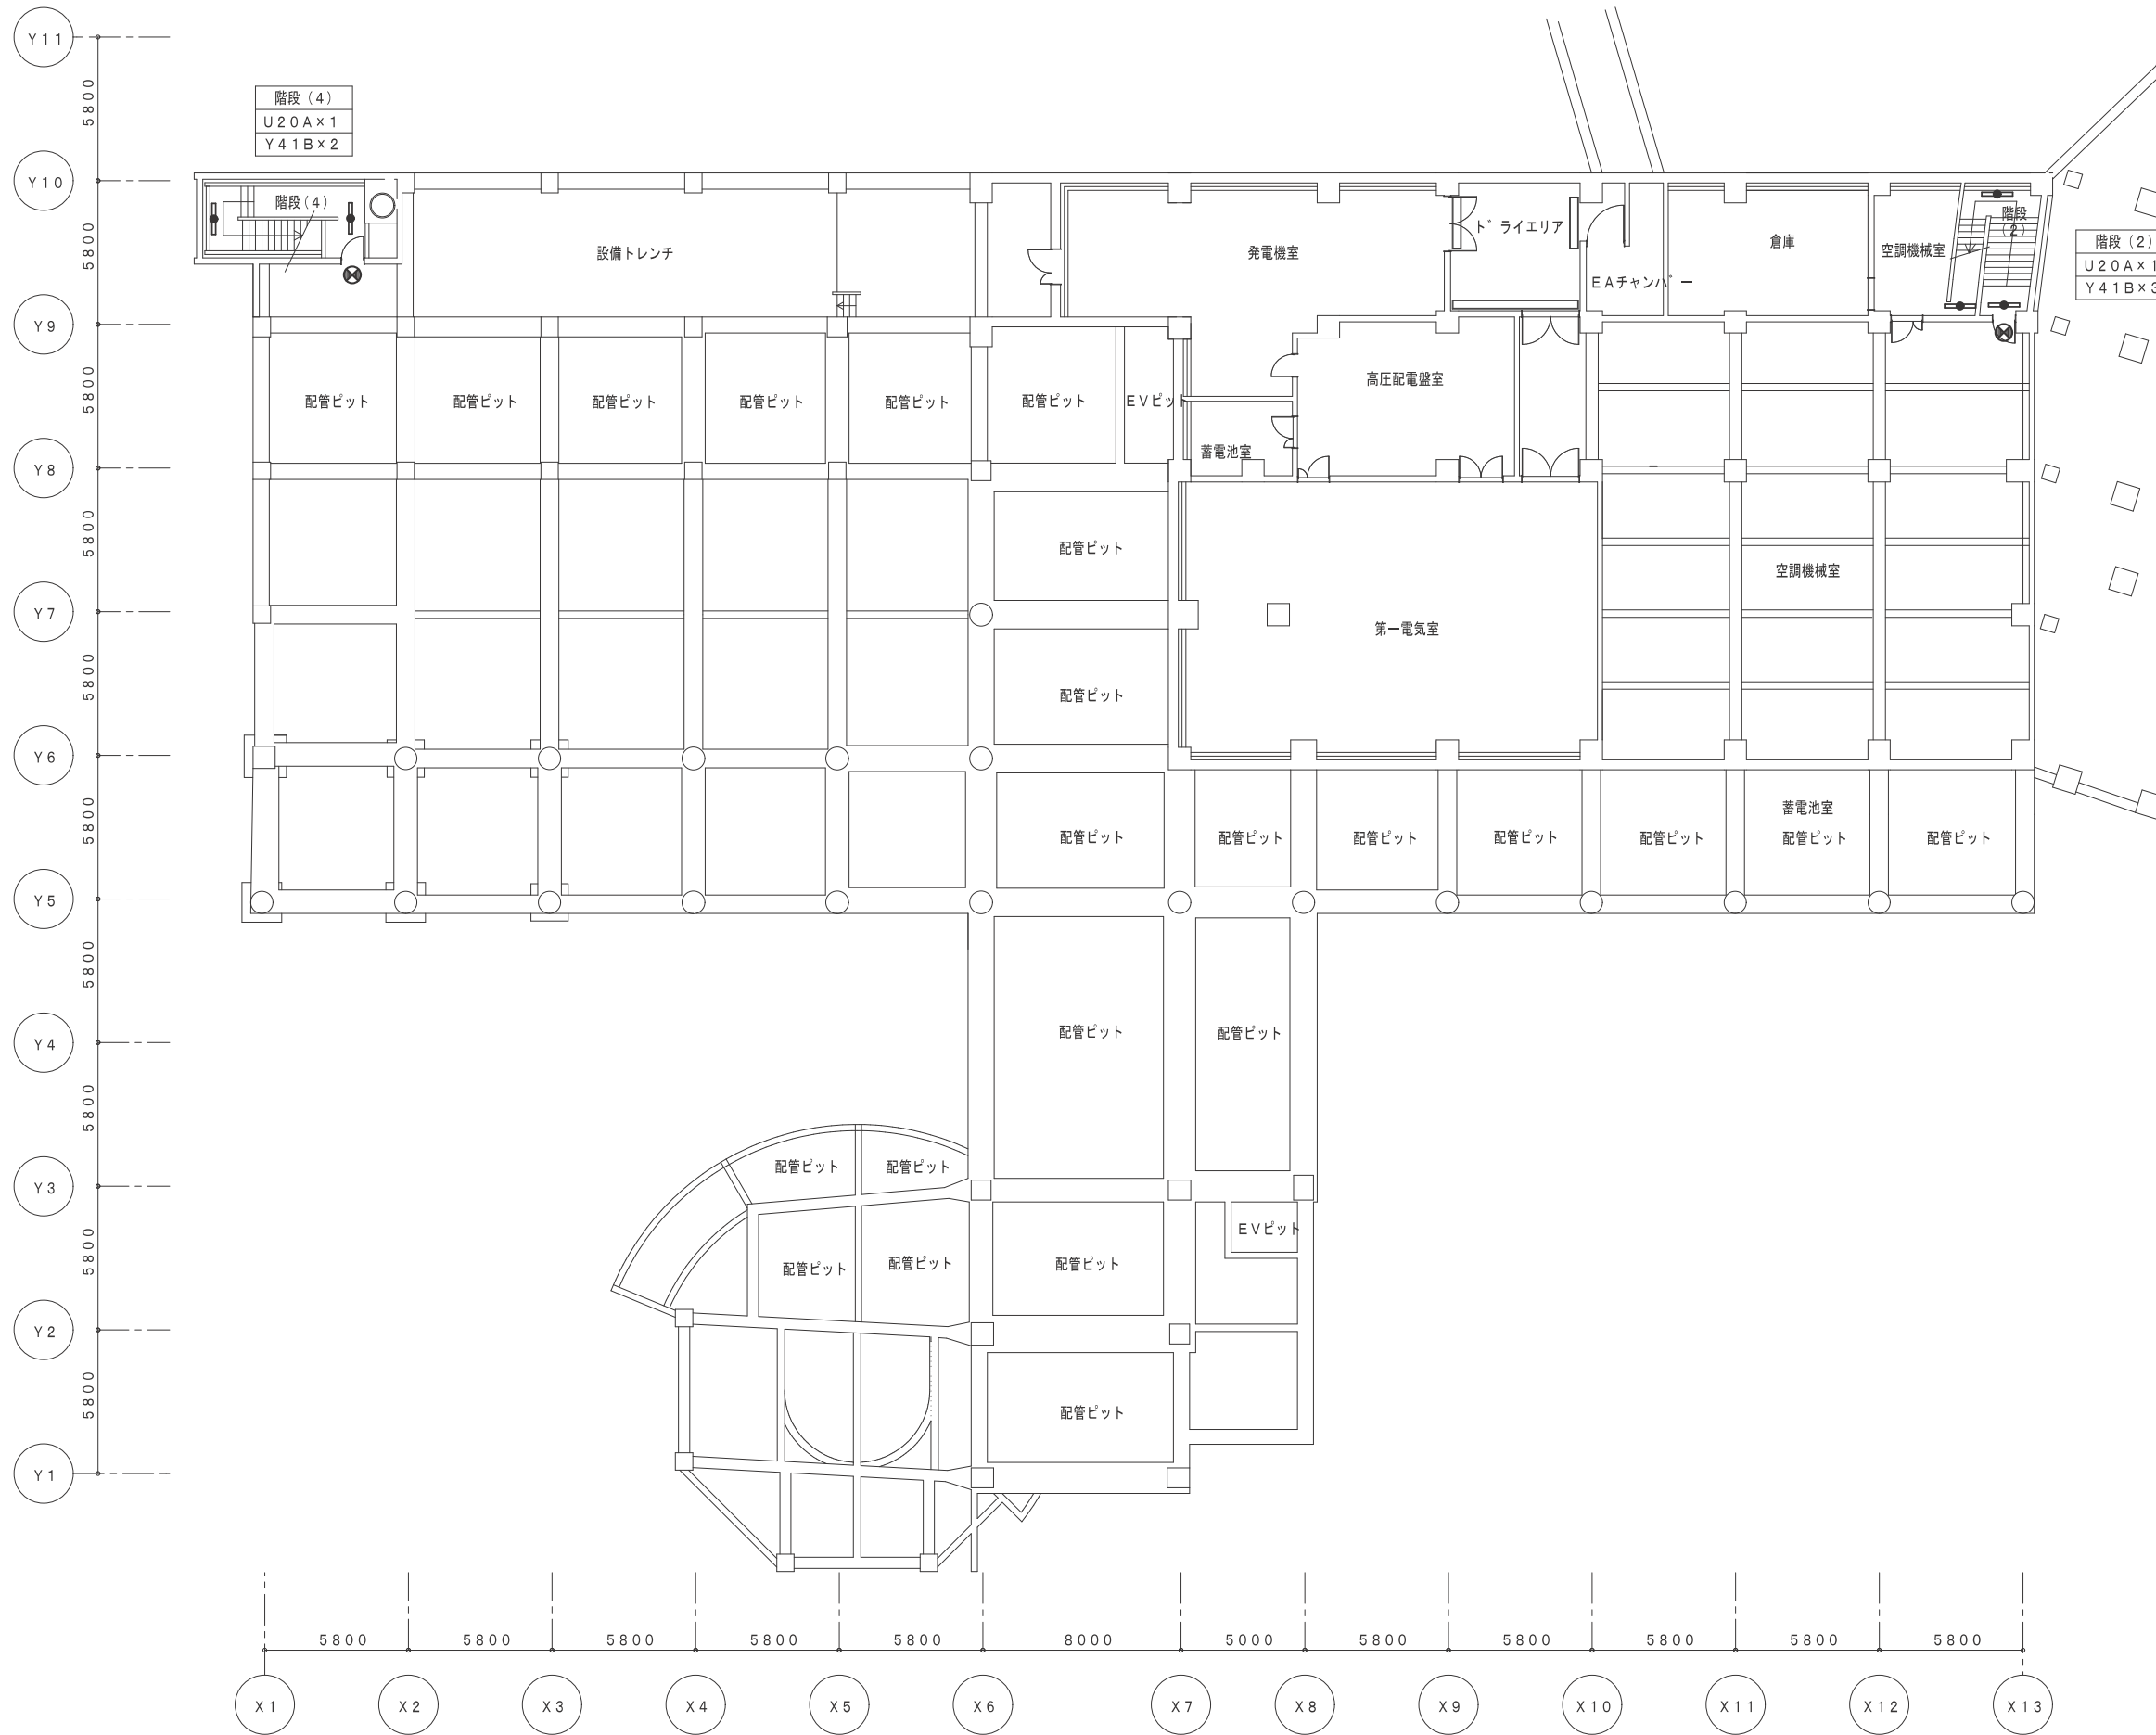

会議棟 地下1階 改修後 誘導灯設備 平面図 S=1/200

鳥取県
令和5年度
J2202922
総務部営繕課


工事名 米子コンベンションセンター照明設備LED化改修工事(第3区)	図名 会議棟 地下1階 改修後 誘導灯設備 平面図	縮尺	管理建築士	査図	担当	作図	作図	株式会社 ティビーエム (ティビーエム環境設備設計事務所) 鳥取県米子市目久美町34番地2 鳥取県知事登録 第03-888号 一級建築士事務所 管理建築士 一級建築士 第344020号(設備設計一級建築士 第4169号) 赤井 優	年月	2023.11	頁	13
		1/200	赤井	神原	内藤	内藤	図番		E-13	24	全	

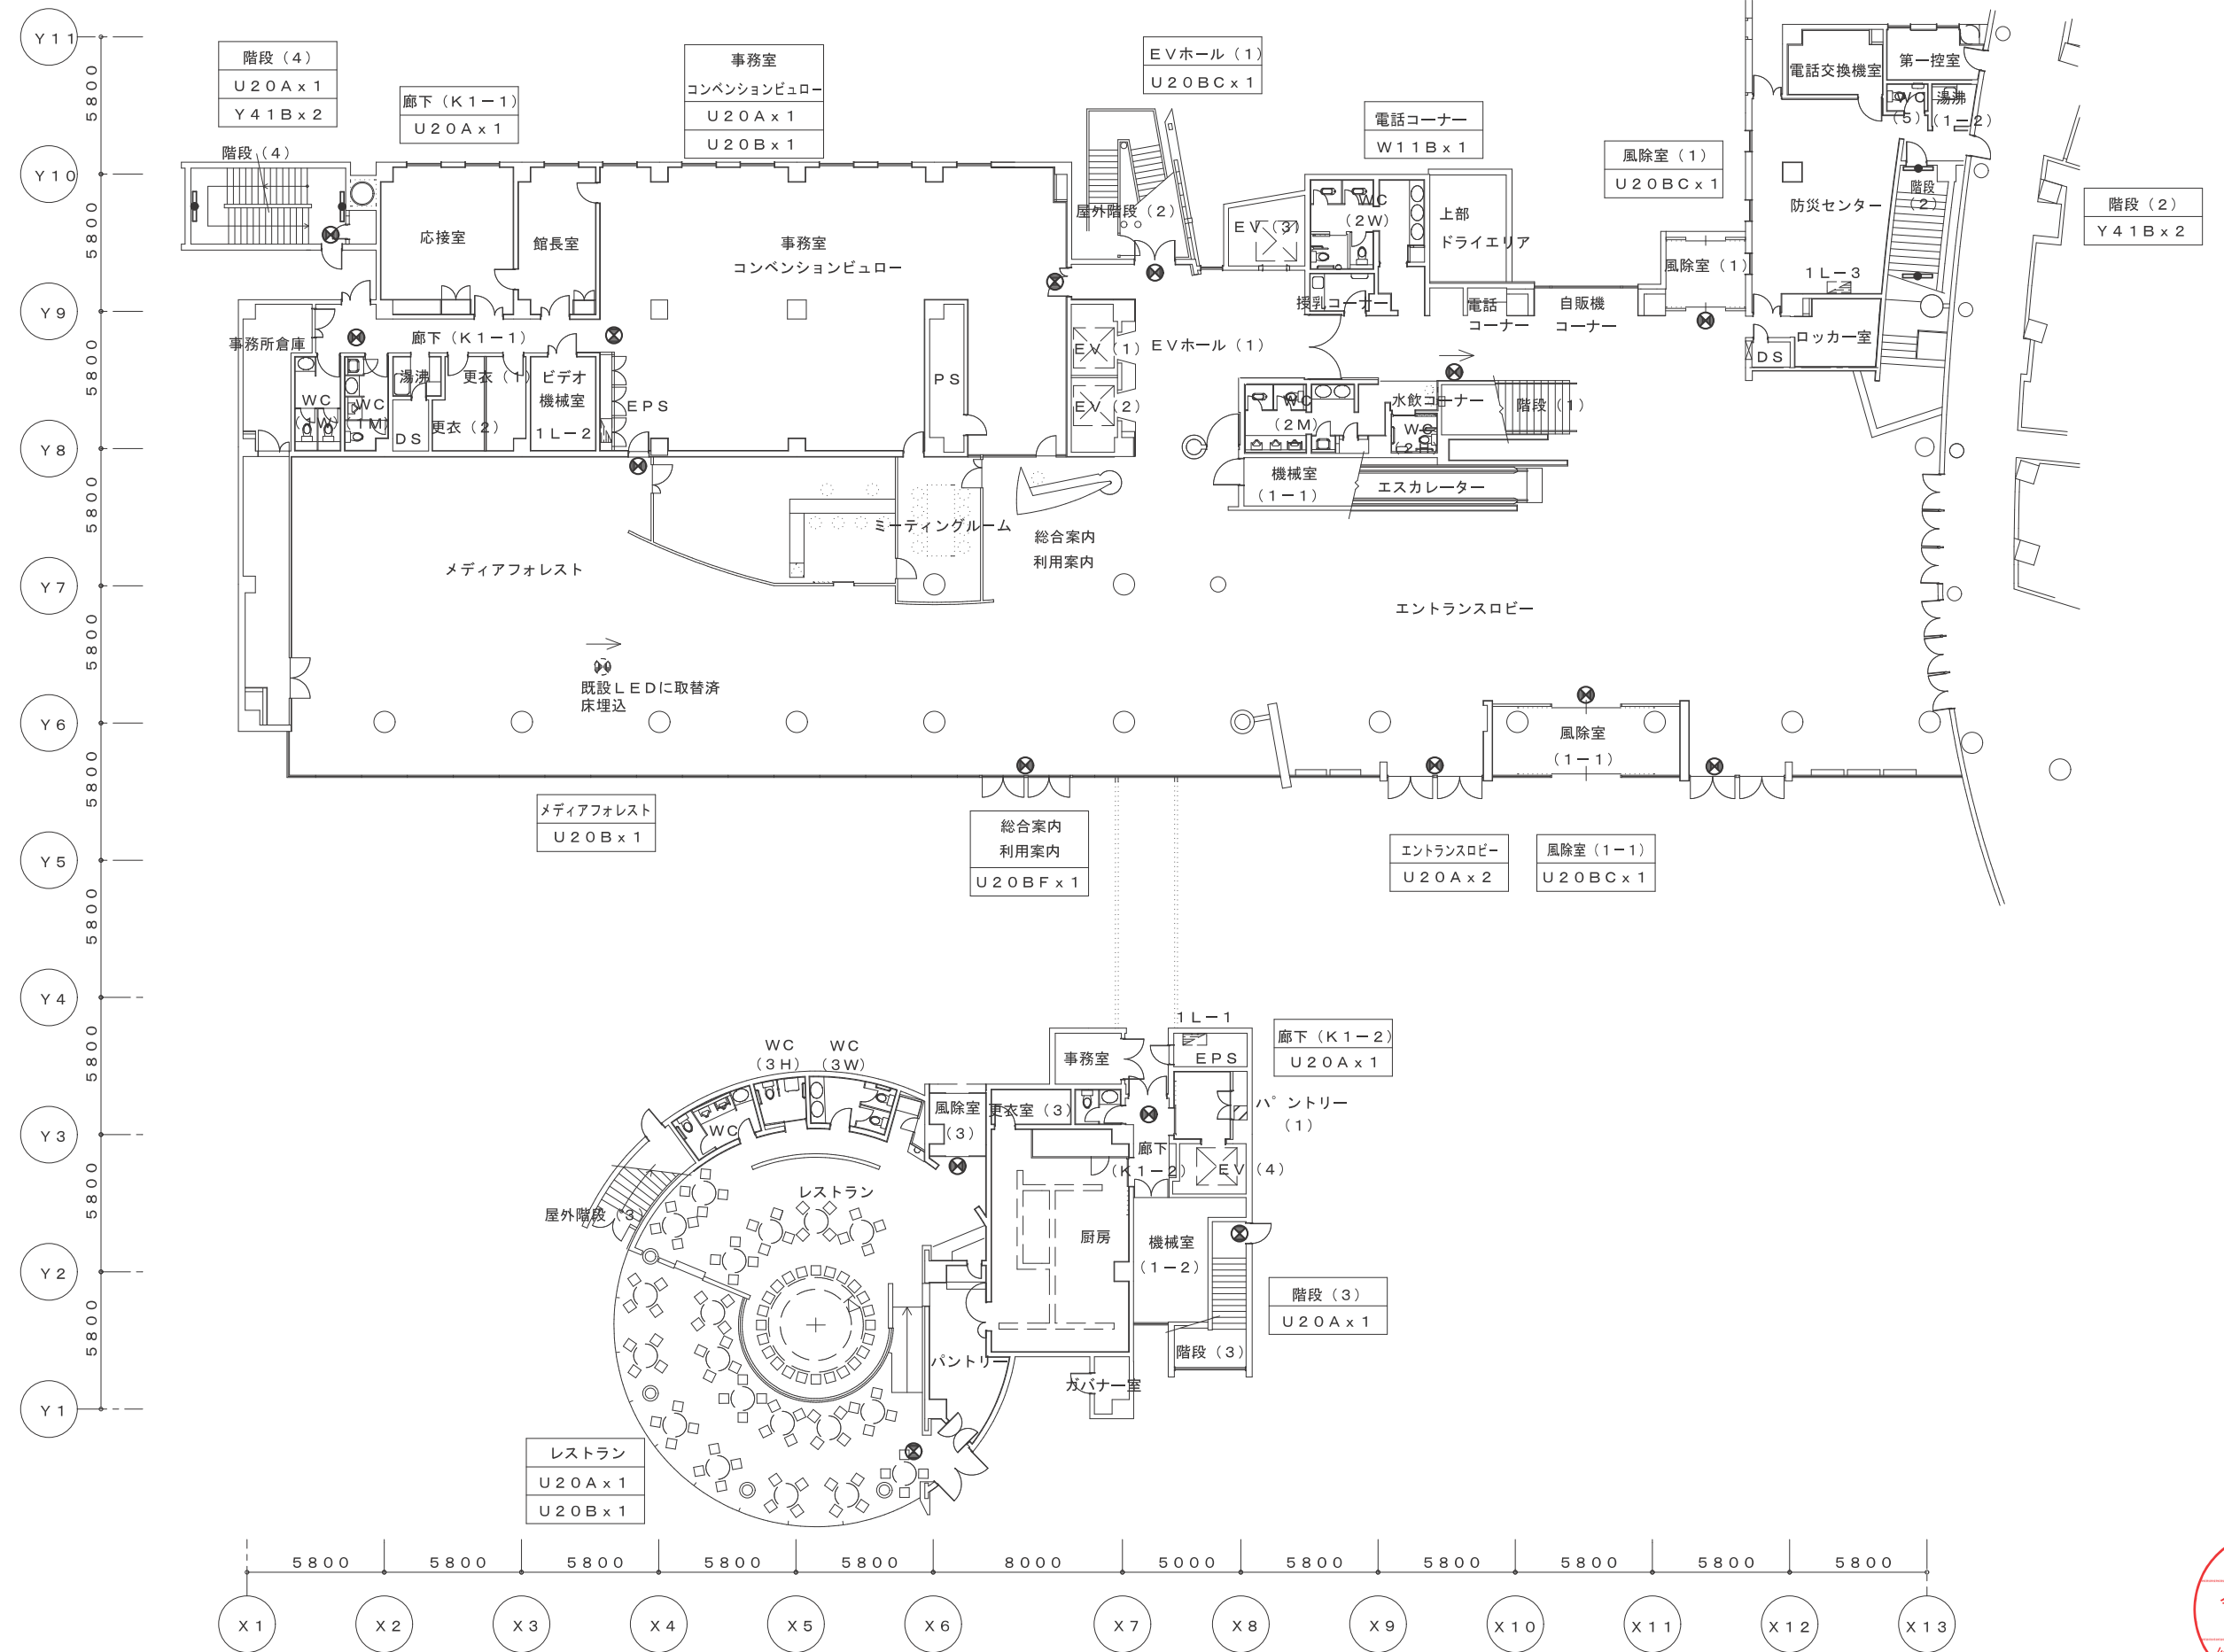

会議棟 1階 改修後 誘導灯設備 平面図 S=1/200

鳥取県
令和5年度
J2202922
総務部営繕課


工事名 米子コンベンションセンター照明設備LED化改修工事 (第3区)	図名 会議棟 1階 改修後 誘導灯設備 平面図	縮尺	管理建築士	査図	担当	作図	作図	TBM 株式会社 ティビィエム (ティビィエム環境設備設計事務所) 鳥取県米子市目久美町34番地2 鳥取県知事登録 第03-888号 一級建築士事務所 管理建築士 一級建築士 第344020号 (設備設計一級建築士 第4169号) 赤井 優	年月	2023. 11	頁	14
		1/200	赤井	神原	内藤	内藤	図番		E-14	24	全	

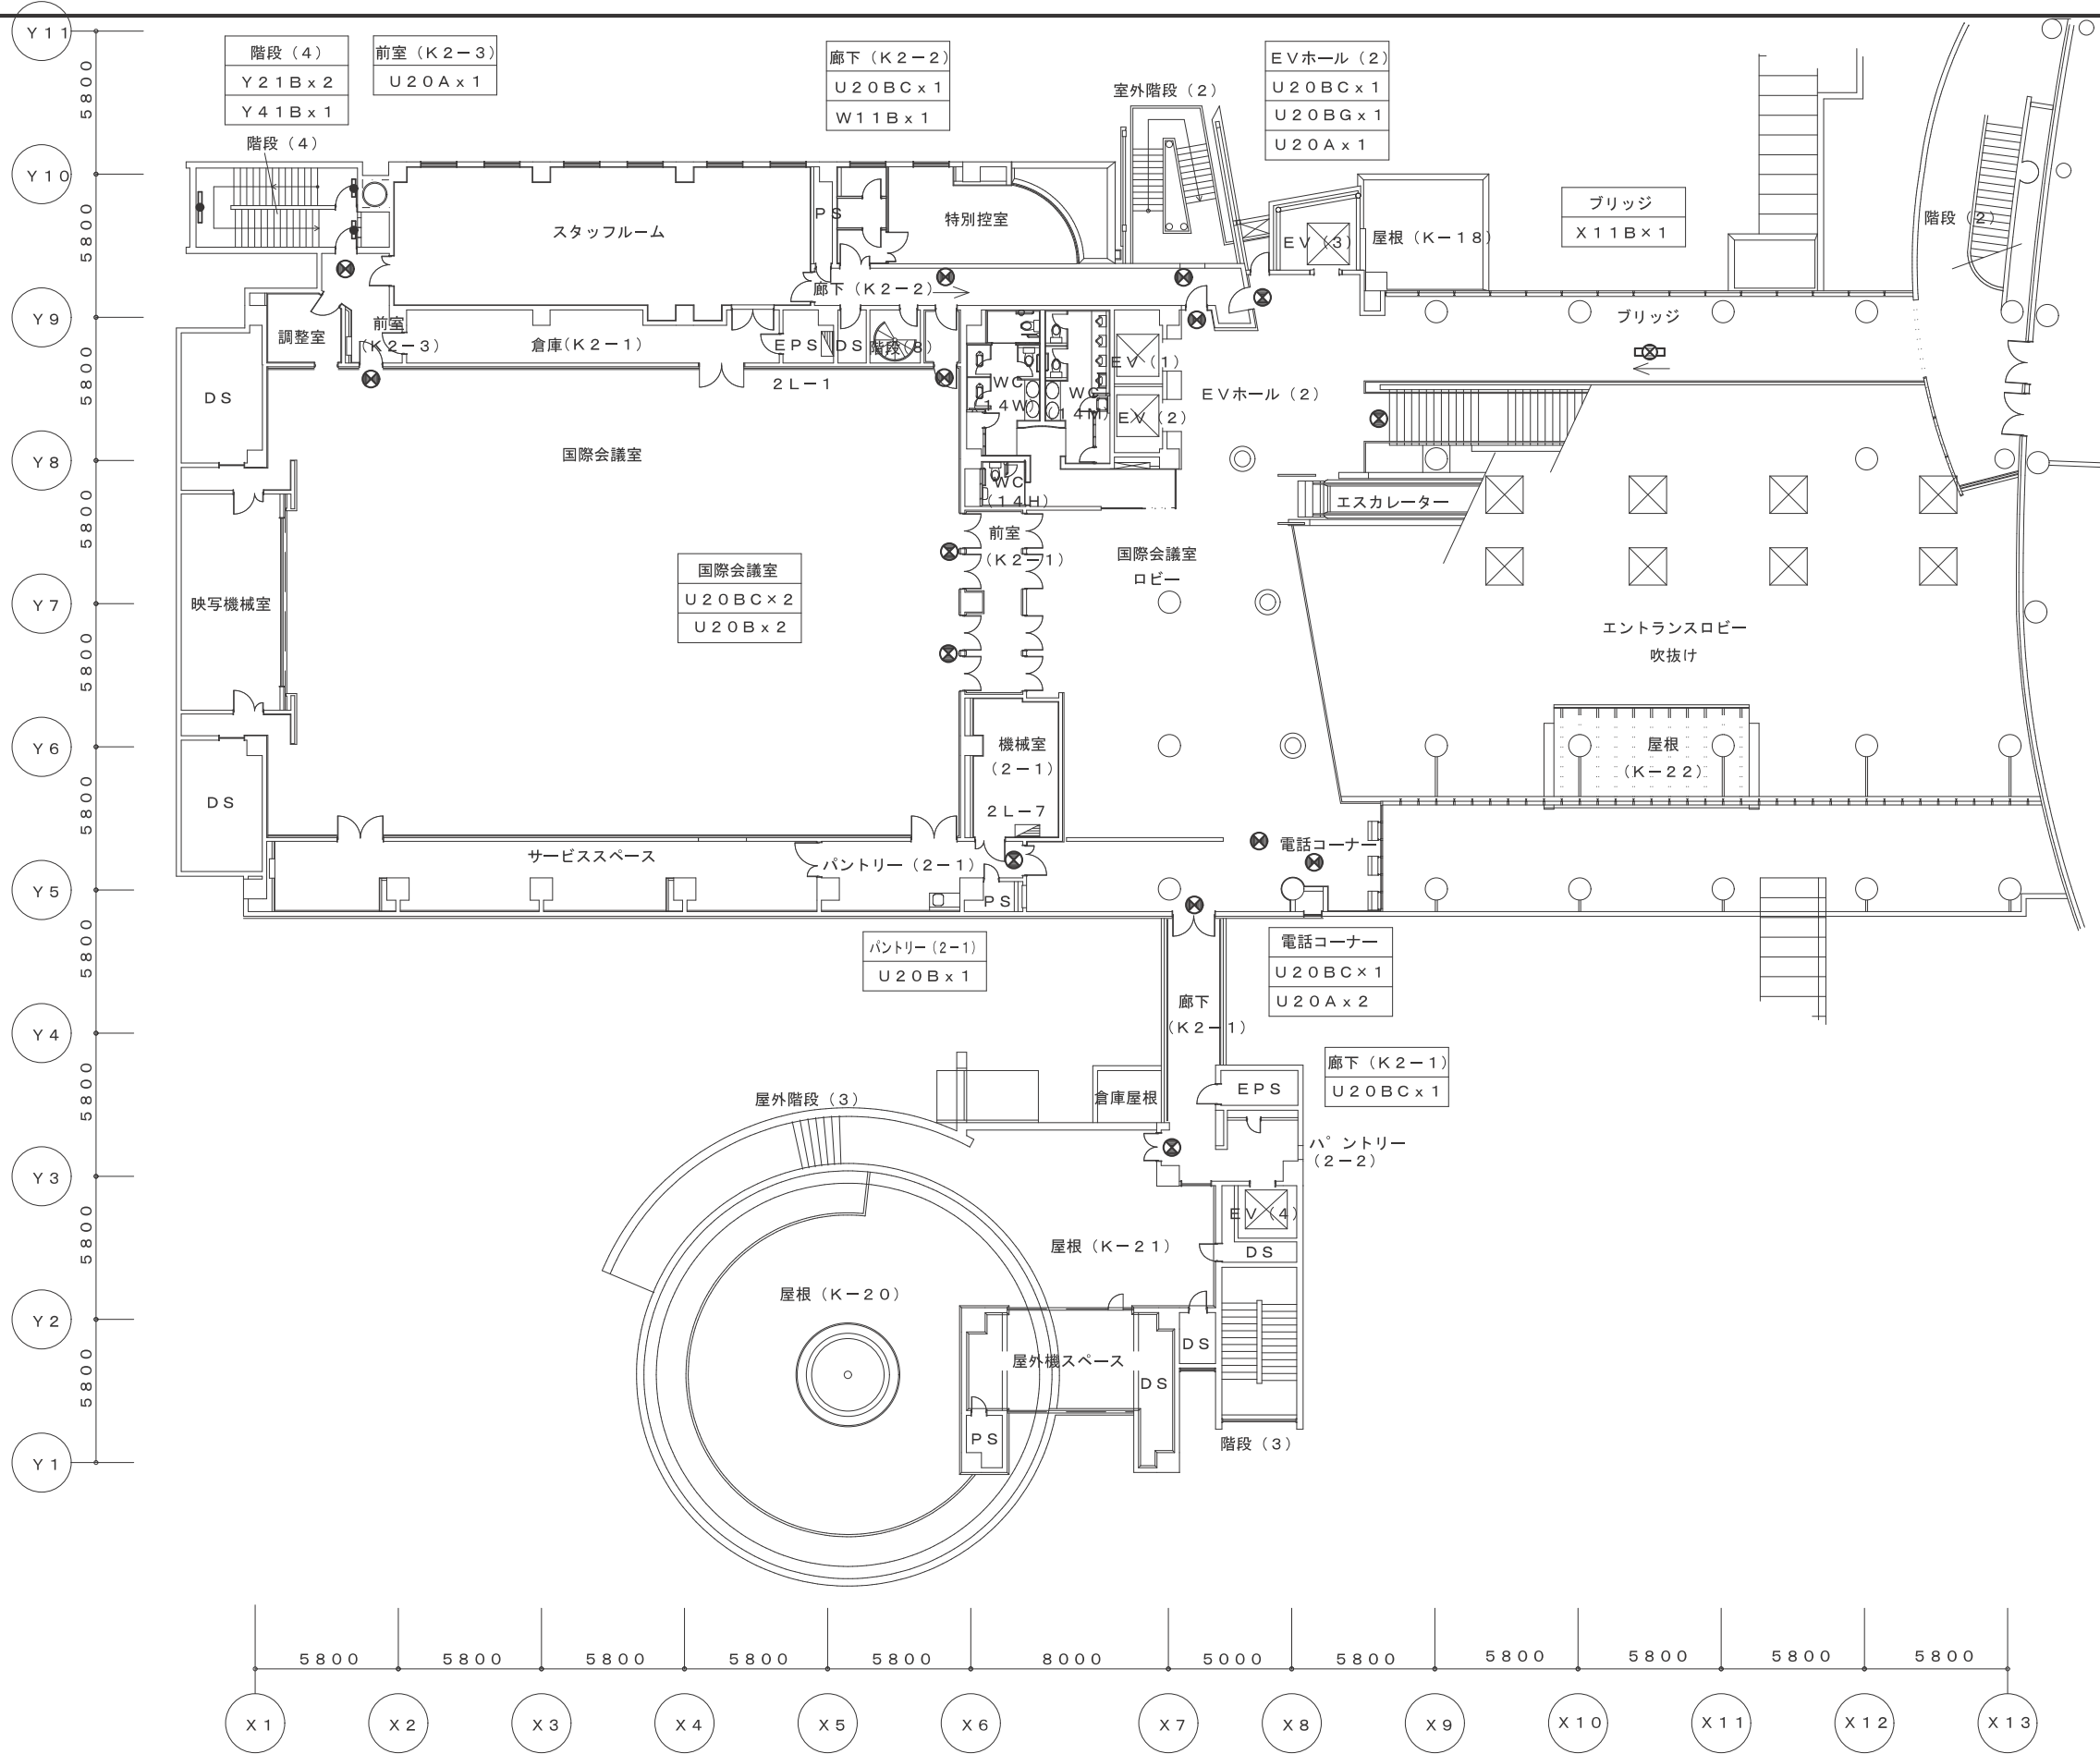

会議棟 2階 改修後 誘導灯設備 平面図 S=1/200

鳥取県
令和5年度
J2202922
総務部営繕課


工事名 米子コンベンションセンター照明設備LED化改修工事(第3区)	図名 会議棟 2階 改修後 誘導灯設備 平面図	縮尺	管理建築士	査図	担当	作図	作図	TBM 株式会社 ティビーエム (ティビーエム環境設備設計事務所) 鳥取県米子市目久美町34番地2 鳥取県知事登録 第03-888号 一級建築士事務所 管理建築士 一級建築士 第344020号 (設備設計一級建築士 第4169号) 赤井 優	年月	2023. 11	頁	15
		1/200	赤井	神原	内藤	内藤	図番		E-15	24	全	

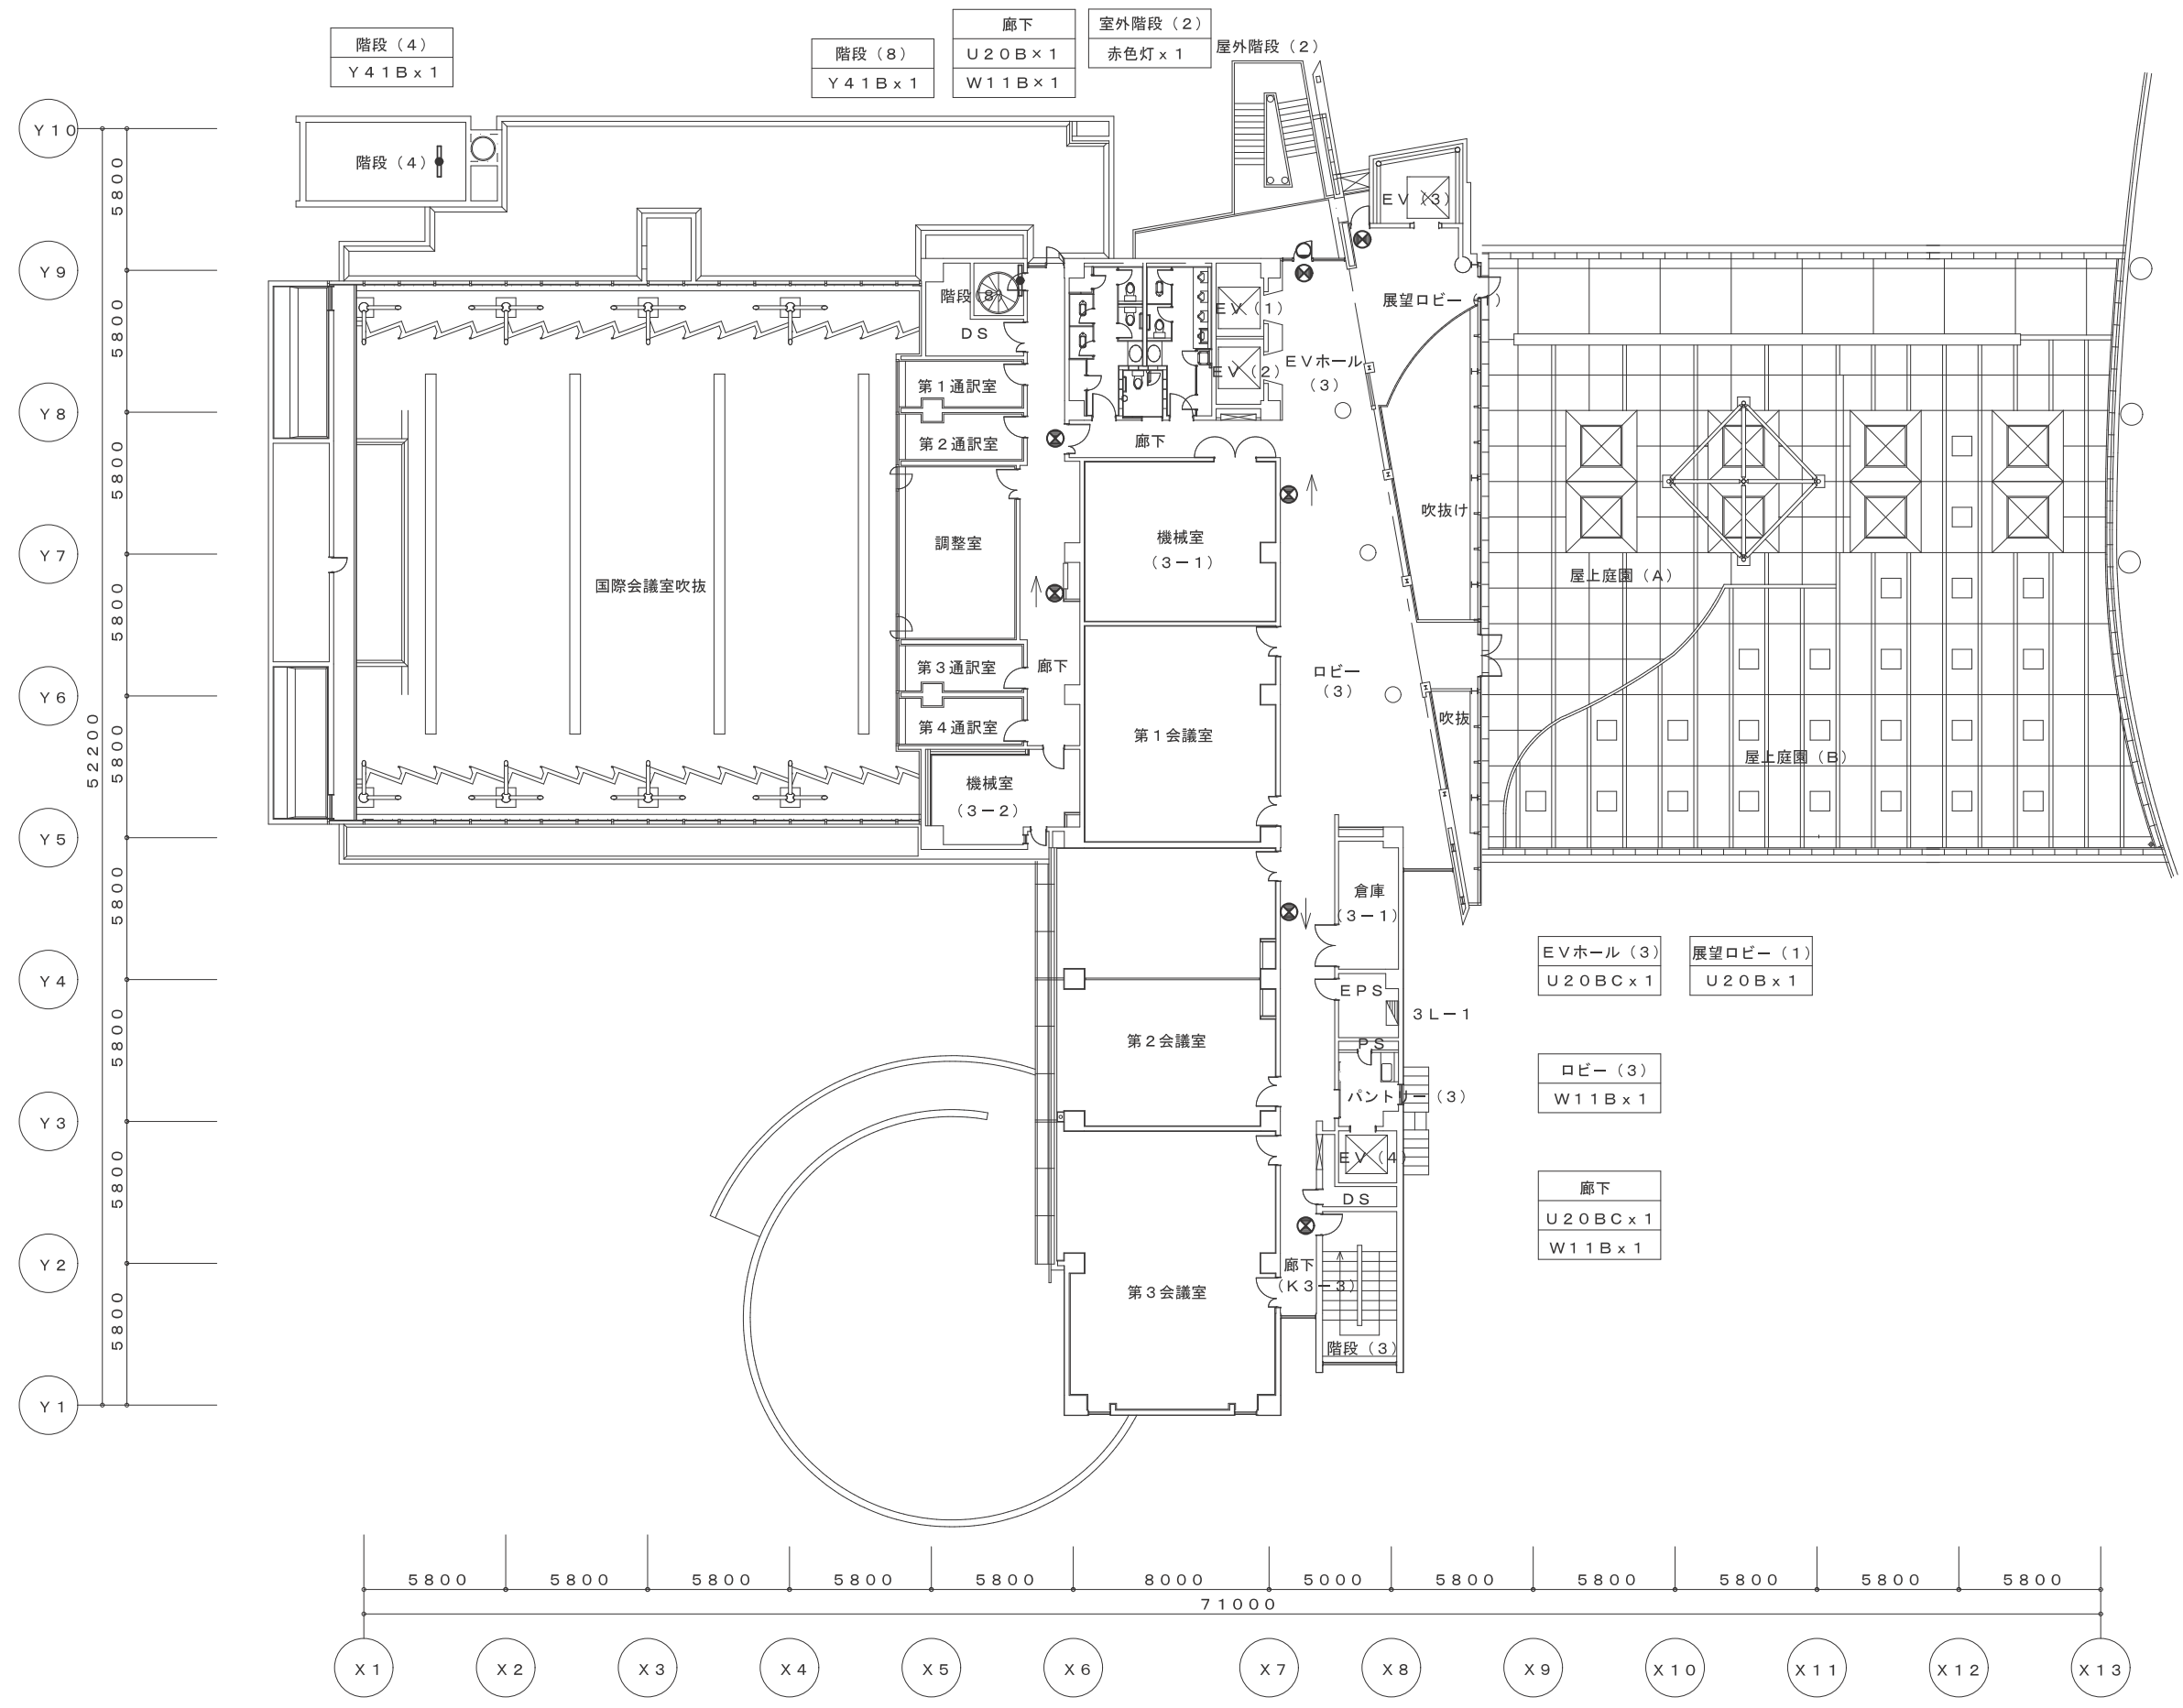


会議棟 3階 改修後 誘導灯設備 平面図 S=1/200

鳥取県
令和5年度
J2202922
総務部営繕課


工事名 米子コンベンションセンター照明設備LED化改修工事(第3区)	図名 会議棟 3階 改修後 誘導灯設備 平面図	縮尺	管理建築士	査図	担当	作図	作図	株式会社 ティビーエム (ティビーエム環境設備設計事務所) 鳥取県米子市目久美町34番地2 鳥取県知事登録 第03-888号 一級建築士事務所 管理建築士 一級建築士 第344020号(設備設計一級建築士 第4169号) 赤井 優	年月	2023.11	頁	16
		1/200	赤井	神原	内藤	内藤	図番		E-16	24	全	

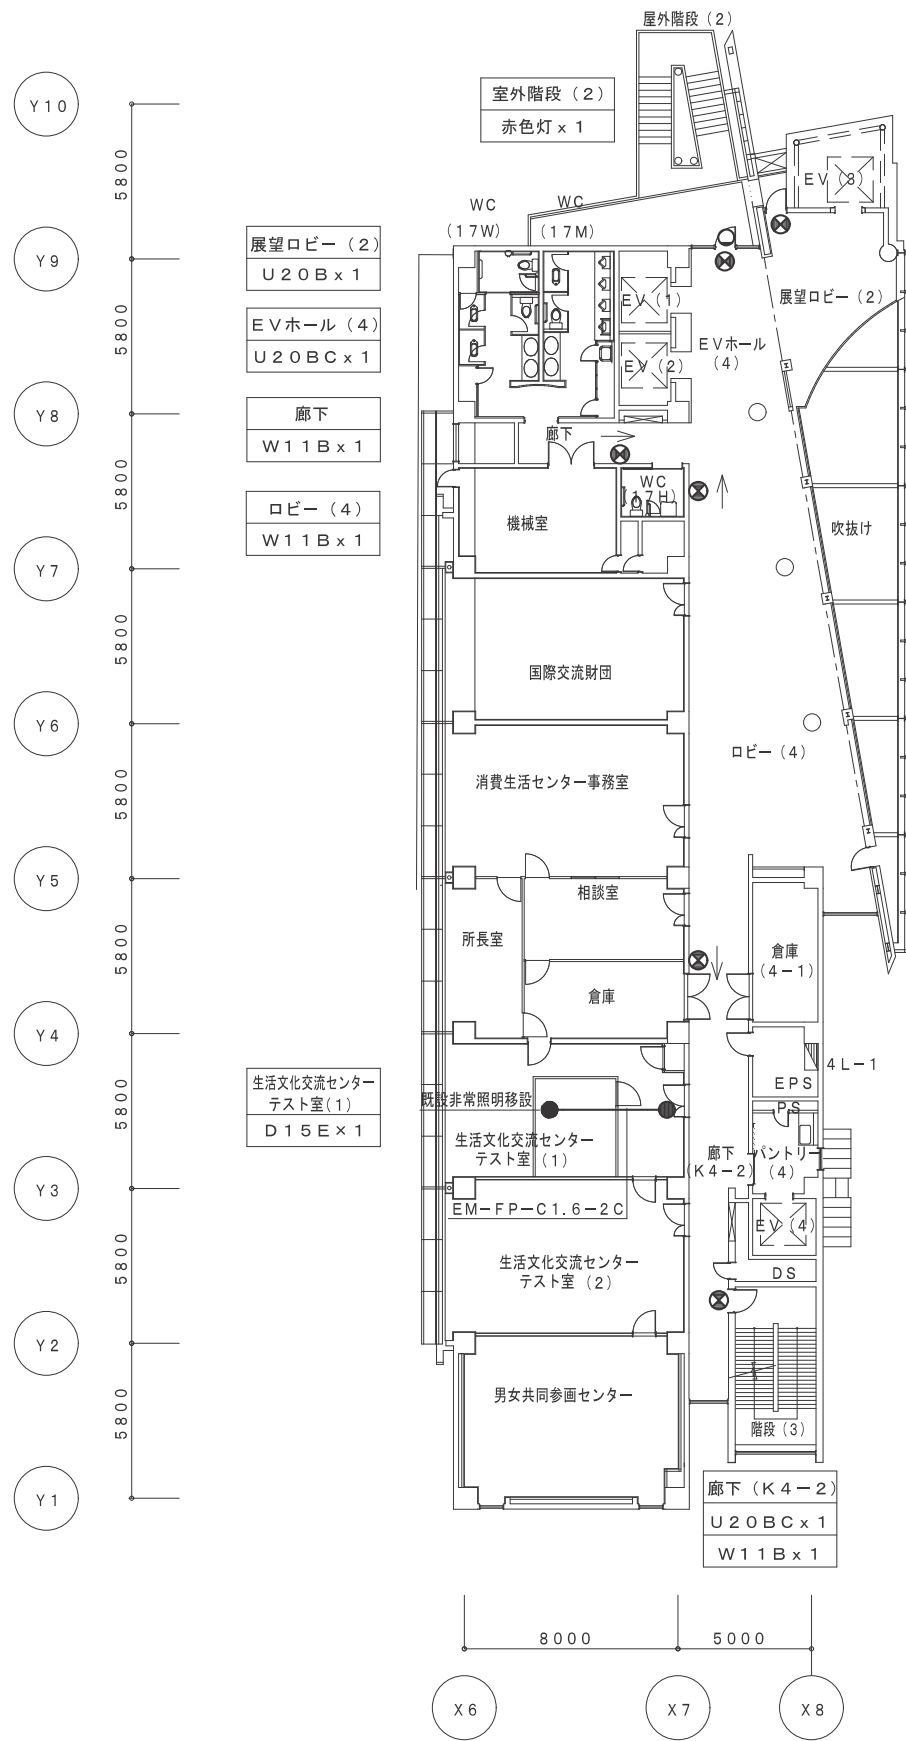


会議棟 4階 改修後 誘導灯設備 平面図 S=1/200

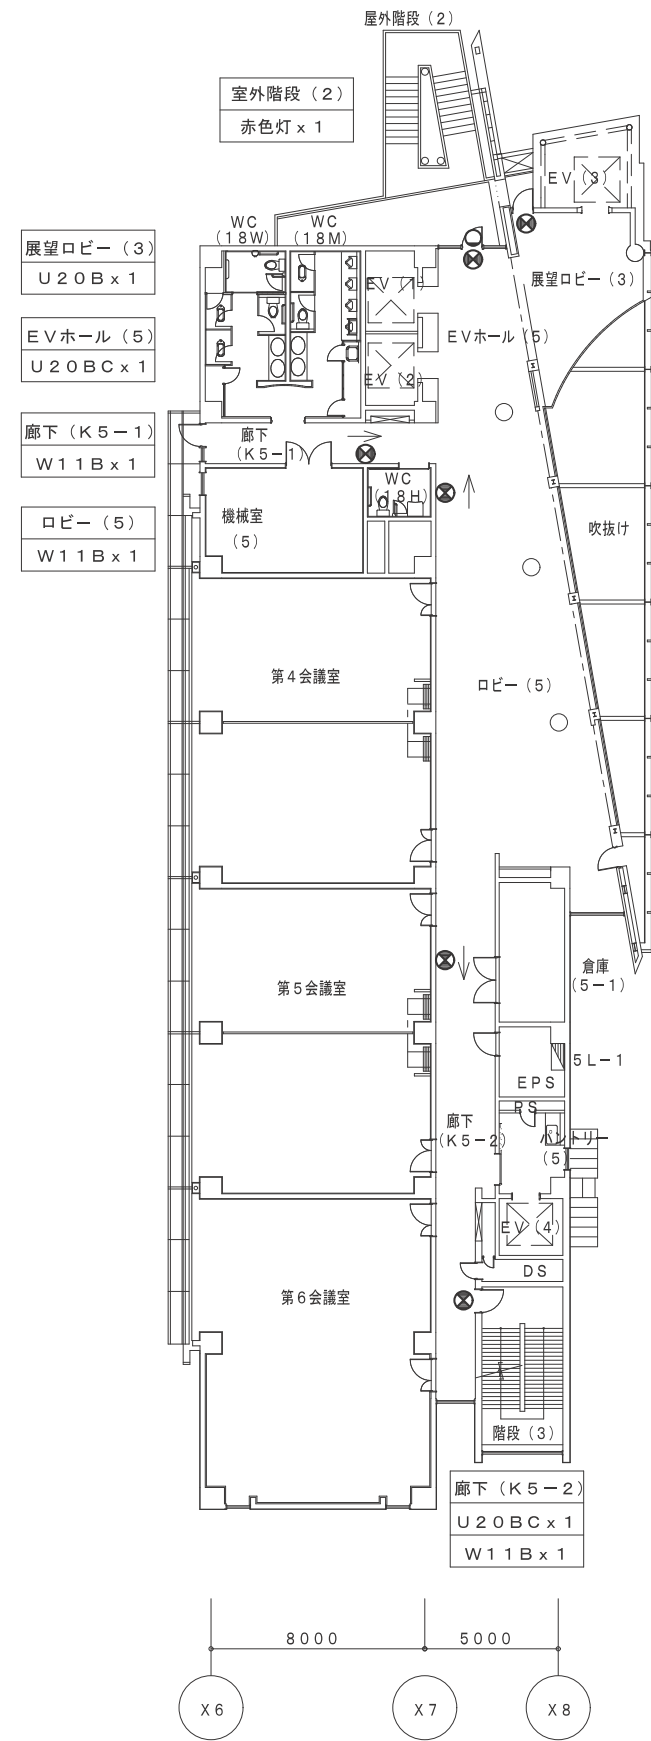

会議棟 5階 改修後 誘導灯設備 平面図 S=1/200

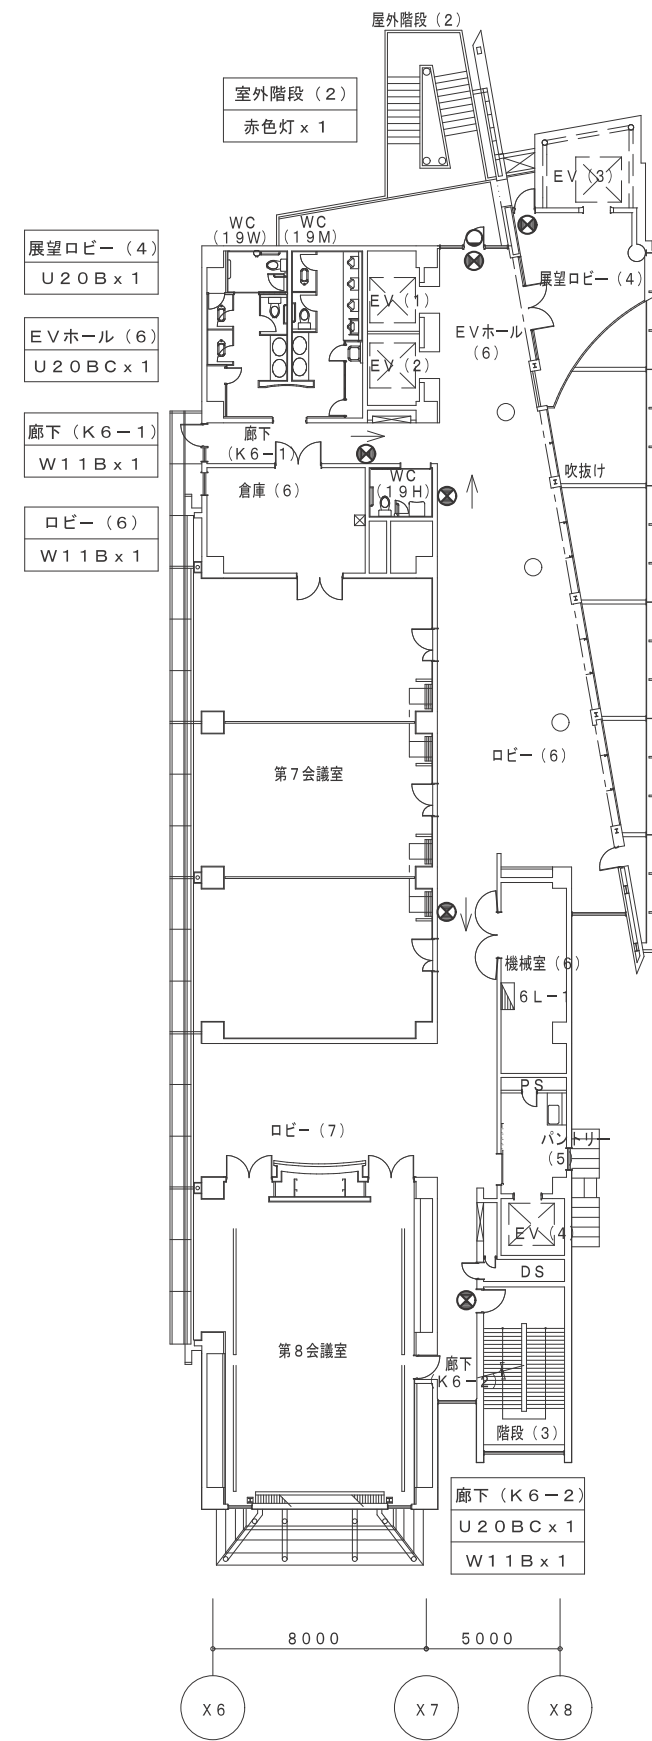


会議棟 6階 改修後 誘導灯設備 平面図 S=1/200

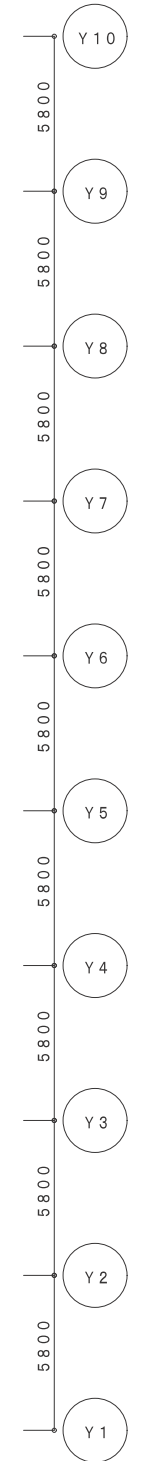

鳥取県
令和5年度
J2202922
総務部営繕課

工事名 米子コンベンションセンター照明設備LED化改修工事(第3区)	図名 会議棟 4.5.6階 改修後 誘導灯設備 平面図	縮尺	管理建築士	査図	担当	作図	作図	TBM 株式会社 ティビーエム (ティビーエム環境設備設計事務所) 鳥取県米子市目久美町34番地2 鳥取県知事登録 第03-888号 一級建築士事務所 管理建築士 一級建築士 第344020号(設備設計一級建築士 第4169号) 赤井 優	年月	2023.11	頁	17
		1/200	赤井	神原	内藤	内藤	図番		E-17	24	全	

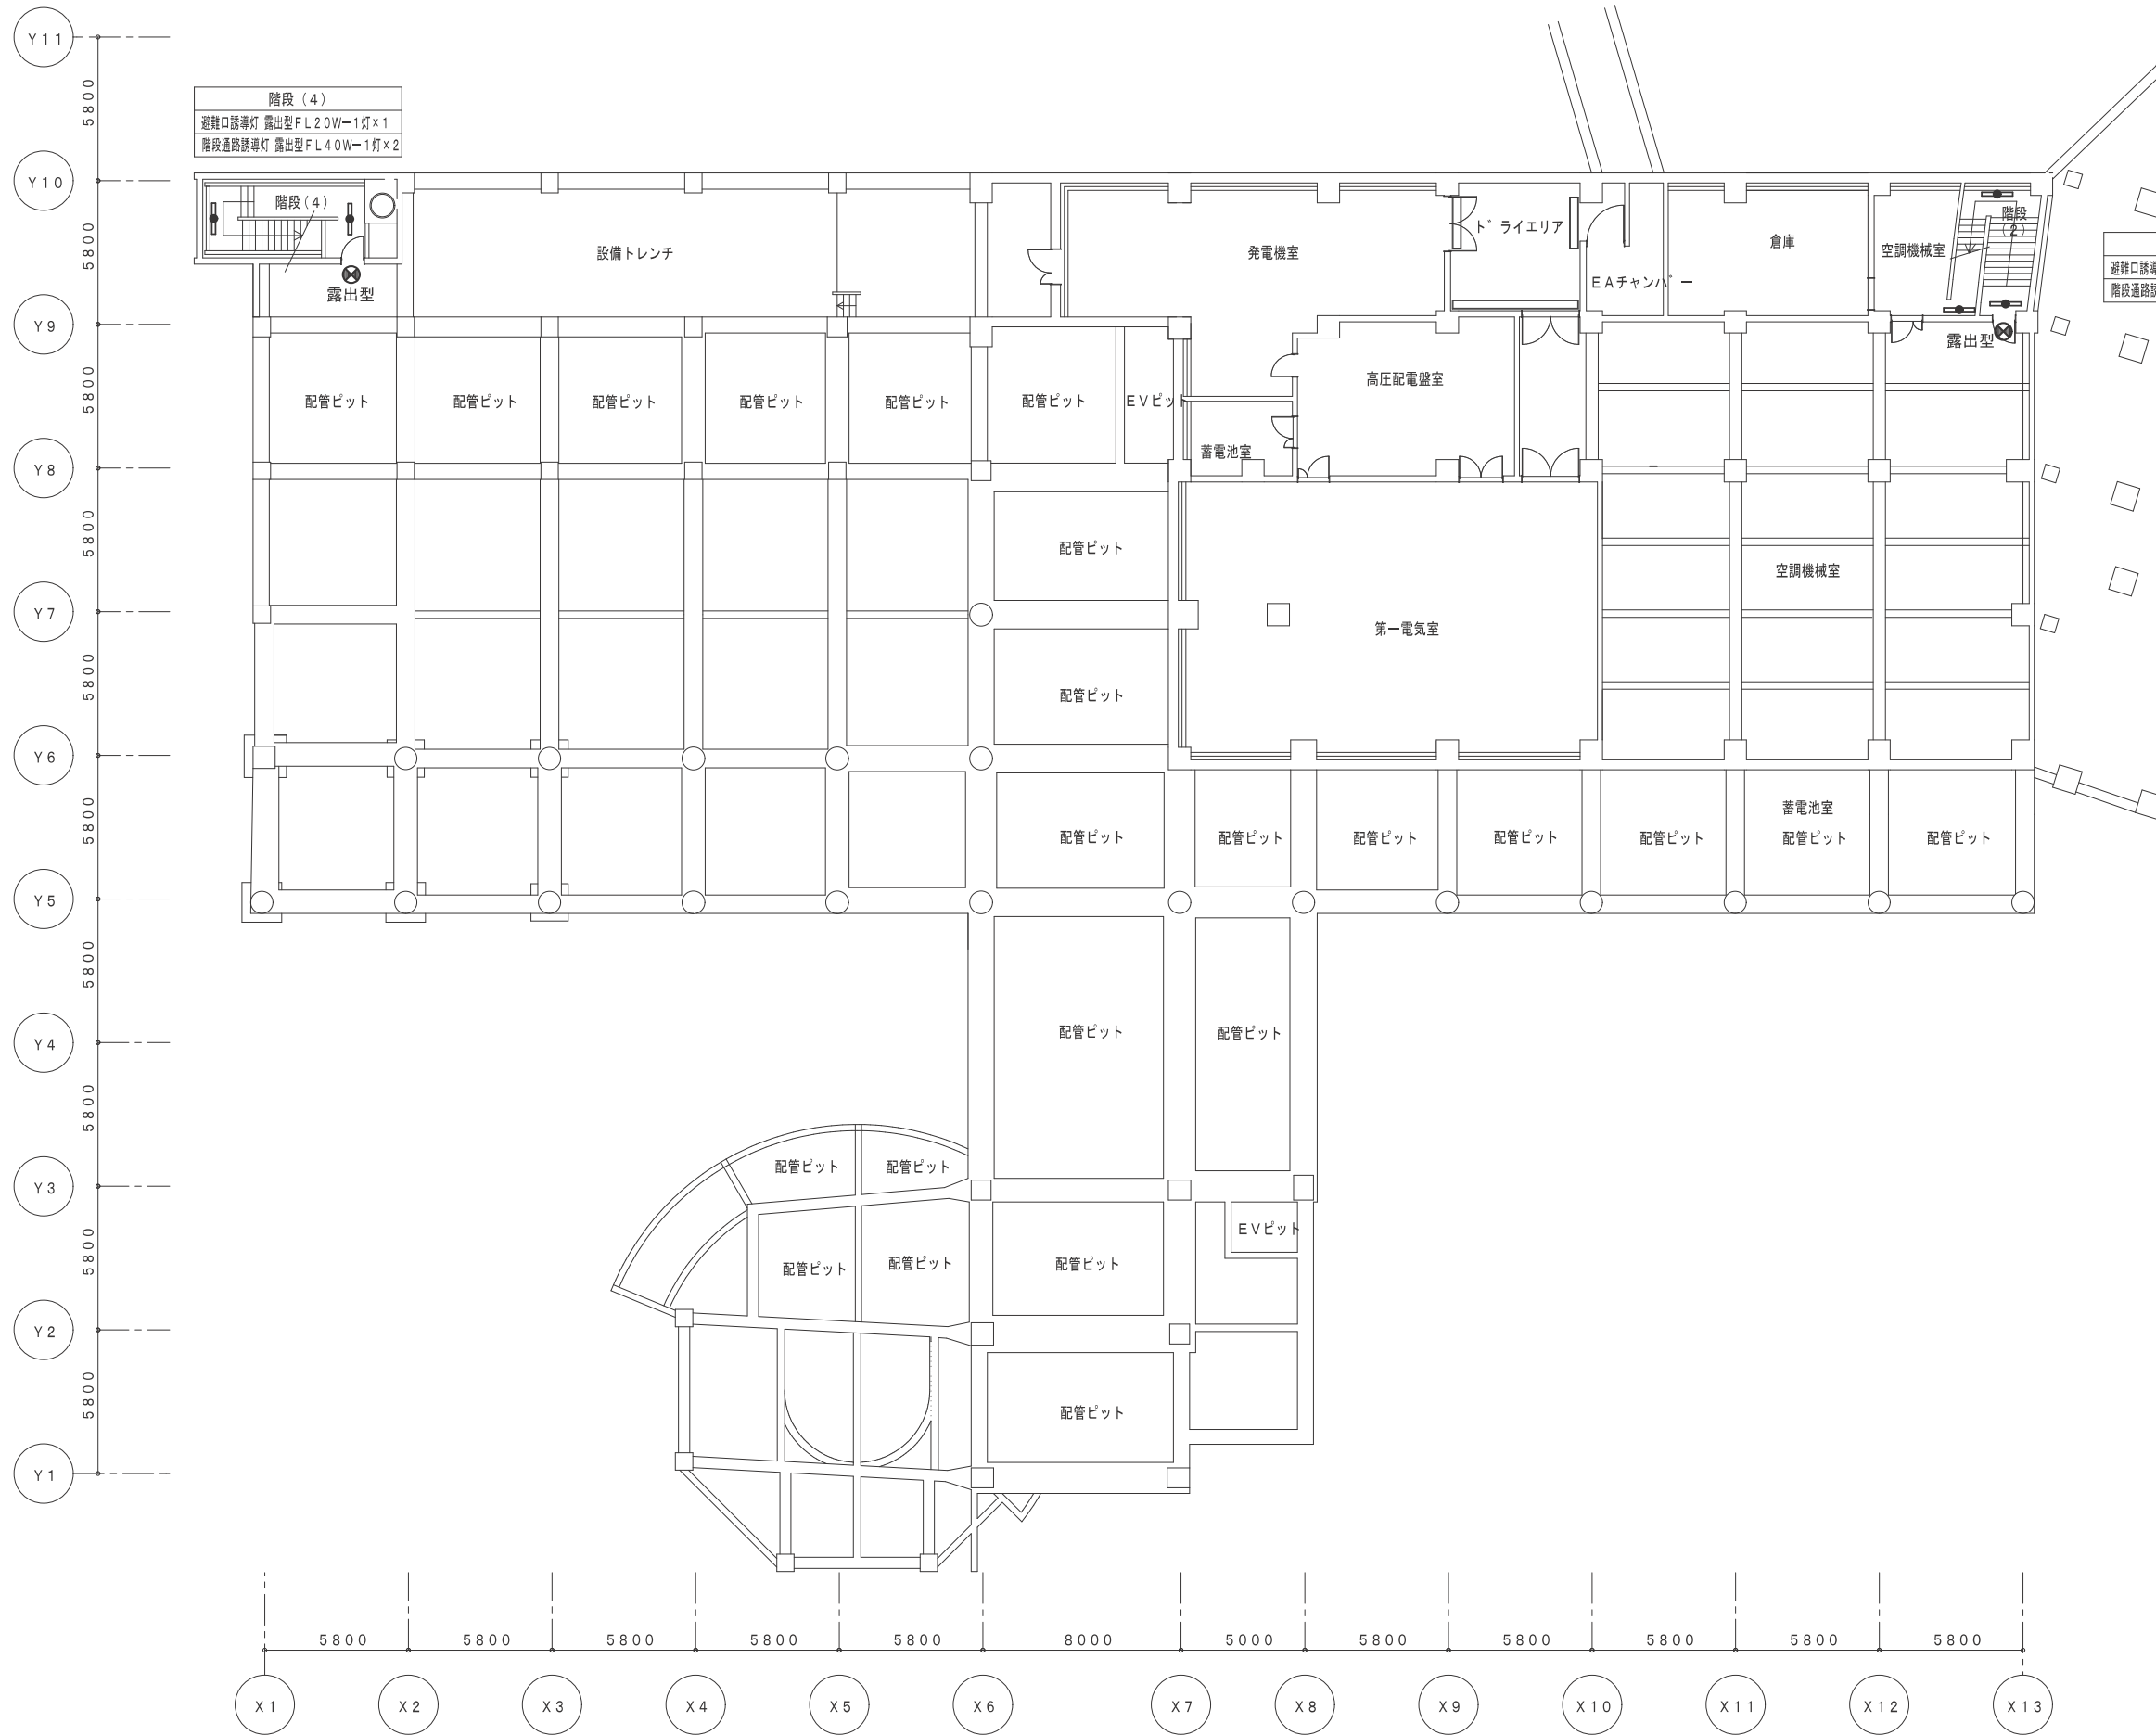


階段(4)
避難口誘導灯 露出型 F L 2 0 W - 1 灯 x 1
階段通路誘導灯 露出型 F L 4 0 W - 1 灯 x 2

階段(2)
避難口誘導灯 露出型 C F 3 W x 1
階段通路誘導灯 露出型 F L 4 0 W - 1 灯 x 3

会議棟 地下1階 撤去 誘導灯設備 平面図 S=1/200

鳥取県
令和5年度
J2202922
総務部営繕課

工事名 米子コンベンションセンター照明設備LED化改修工事(第3区)	図名 会議棟 地下1階 撤去 誘導灯設備 平面図	縮尺	管理建築士	査図	担当	作図	作図	株式会社 ティビーエム (ティビーエム環境設備設計事務所) 鳥取県米子市目久美町34番地2 鳥取県知事登録 第03-888号 一級建築士事務所 管理建築士 一級建築士 第344020号(設備設計一級建築士 第4169号) 赤井 優	年月	2023.11	頁	18
		1/200	赤井	神原	内藤	内藤	図番		E-18	24	全	

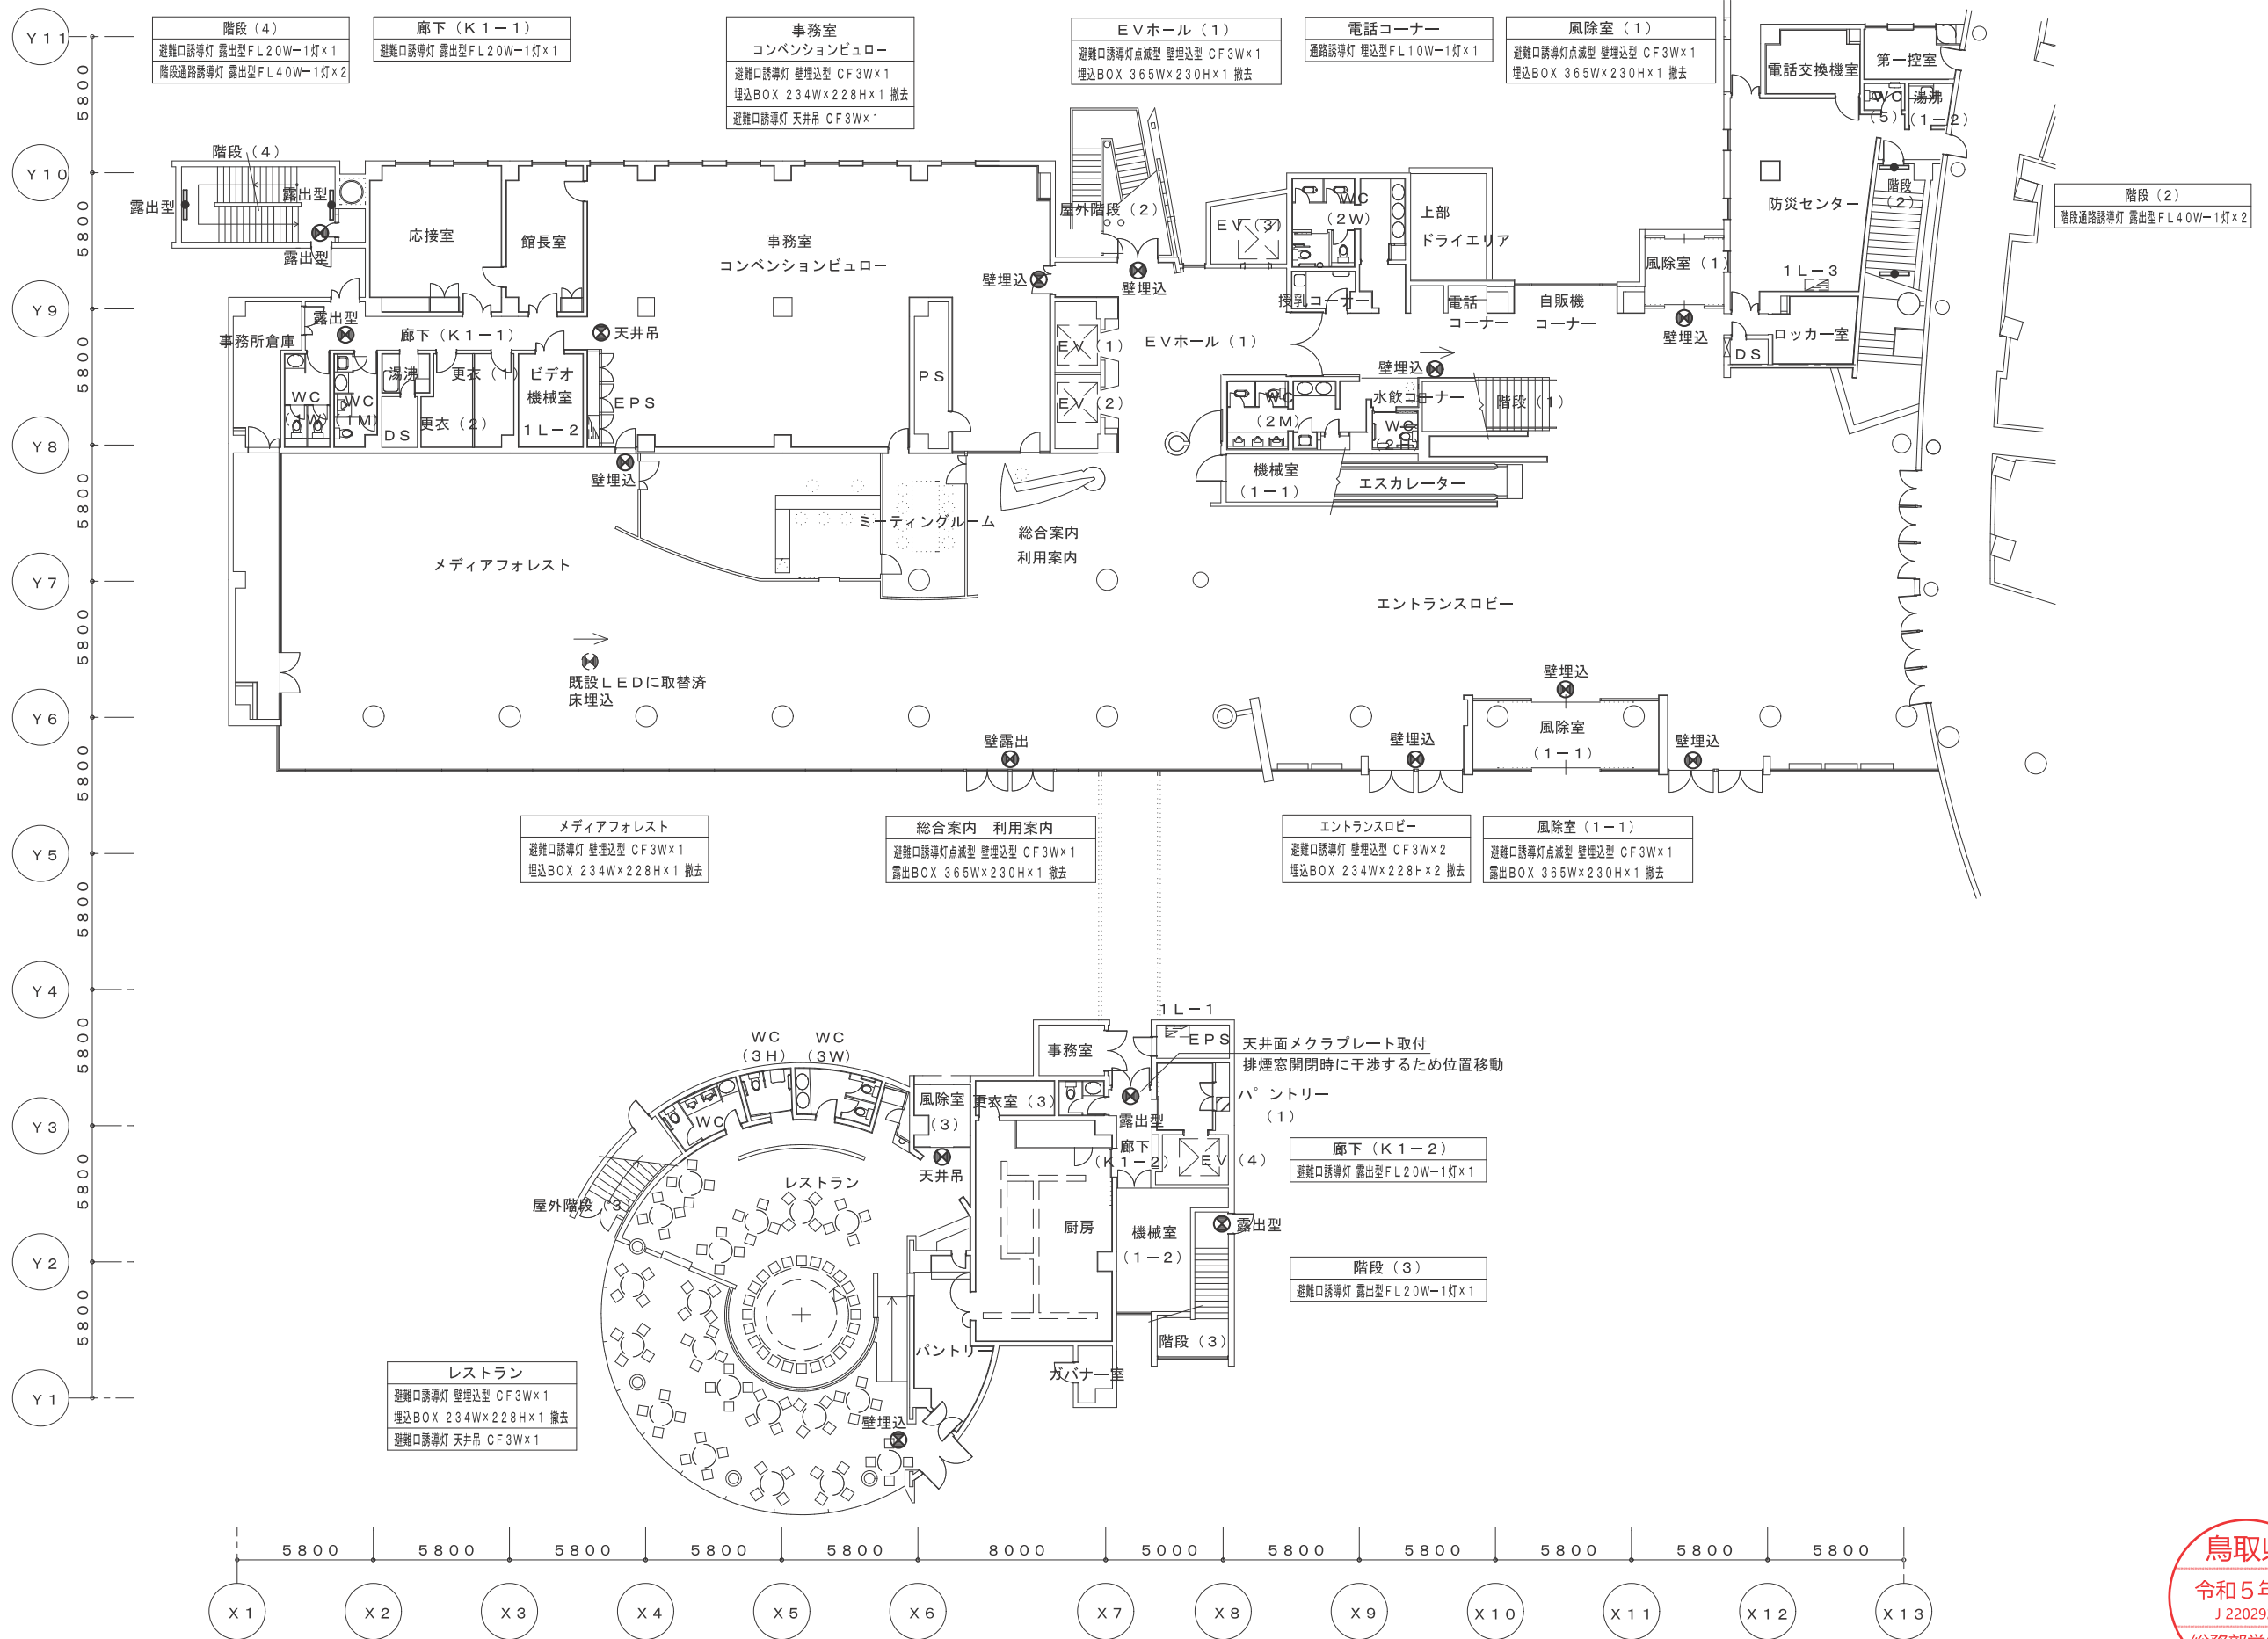

メディアフォレスト
避難口誘導灯 壁埋込型 CF3W×1
埋込BOX 234W×228H×1 撤去

総合案内 利用案内
避難口誘導灯点滅型 壁埋込型 CF3W×1
露出BOX 365W×230H×1 撤去

エントランスロビー
避難口誘導灯 壁埋込型 CF3W×2
埋込BOX 234W×228H×2 撤去


風除室(1-1)
避難口誘導灯点滅型 壁埋込型 CF3W×1
露出BOX 365W×230H×1 撤去

レストラン
避難口誘導灯 壁埋込型 CF3W×1
埋込BOX 234W×228H×1 撤去
避難口誘導灯 天井吊 CF3W×1

会議棟 1階 撤去 誘導灯設備 平面図 S=1/200

鳥取県
令和5年度
J2202922
総務部営繕課


工事名 米子コンベンションセンター照明設備LED化改修工事(第3区)	図名 会議棟 1階 撤去 誘導灯設備 平面図	縮尺	管理建築士	査図	担当	作図	作図	株式会社 ティビィエム (ティビィエム環境設備設計事務所) 鳥取県米子市目久美町34番地2 鳥取県知事登録 第03-888号 一級建築士事務所 管理建築士 一級建築士 第344020号(設備設計一級建築士 第4169号) 赤井 優	年月	2023.11	頁	19
		1/200	赤井	神原	内藤	内藤	図番		E-19	24	全	

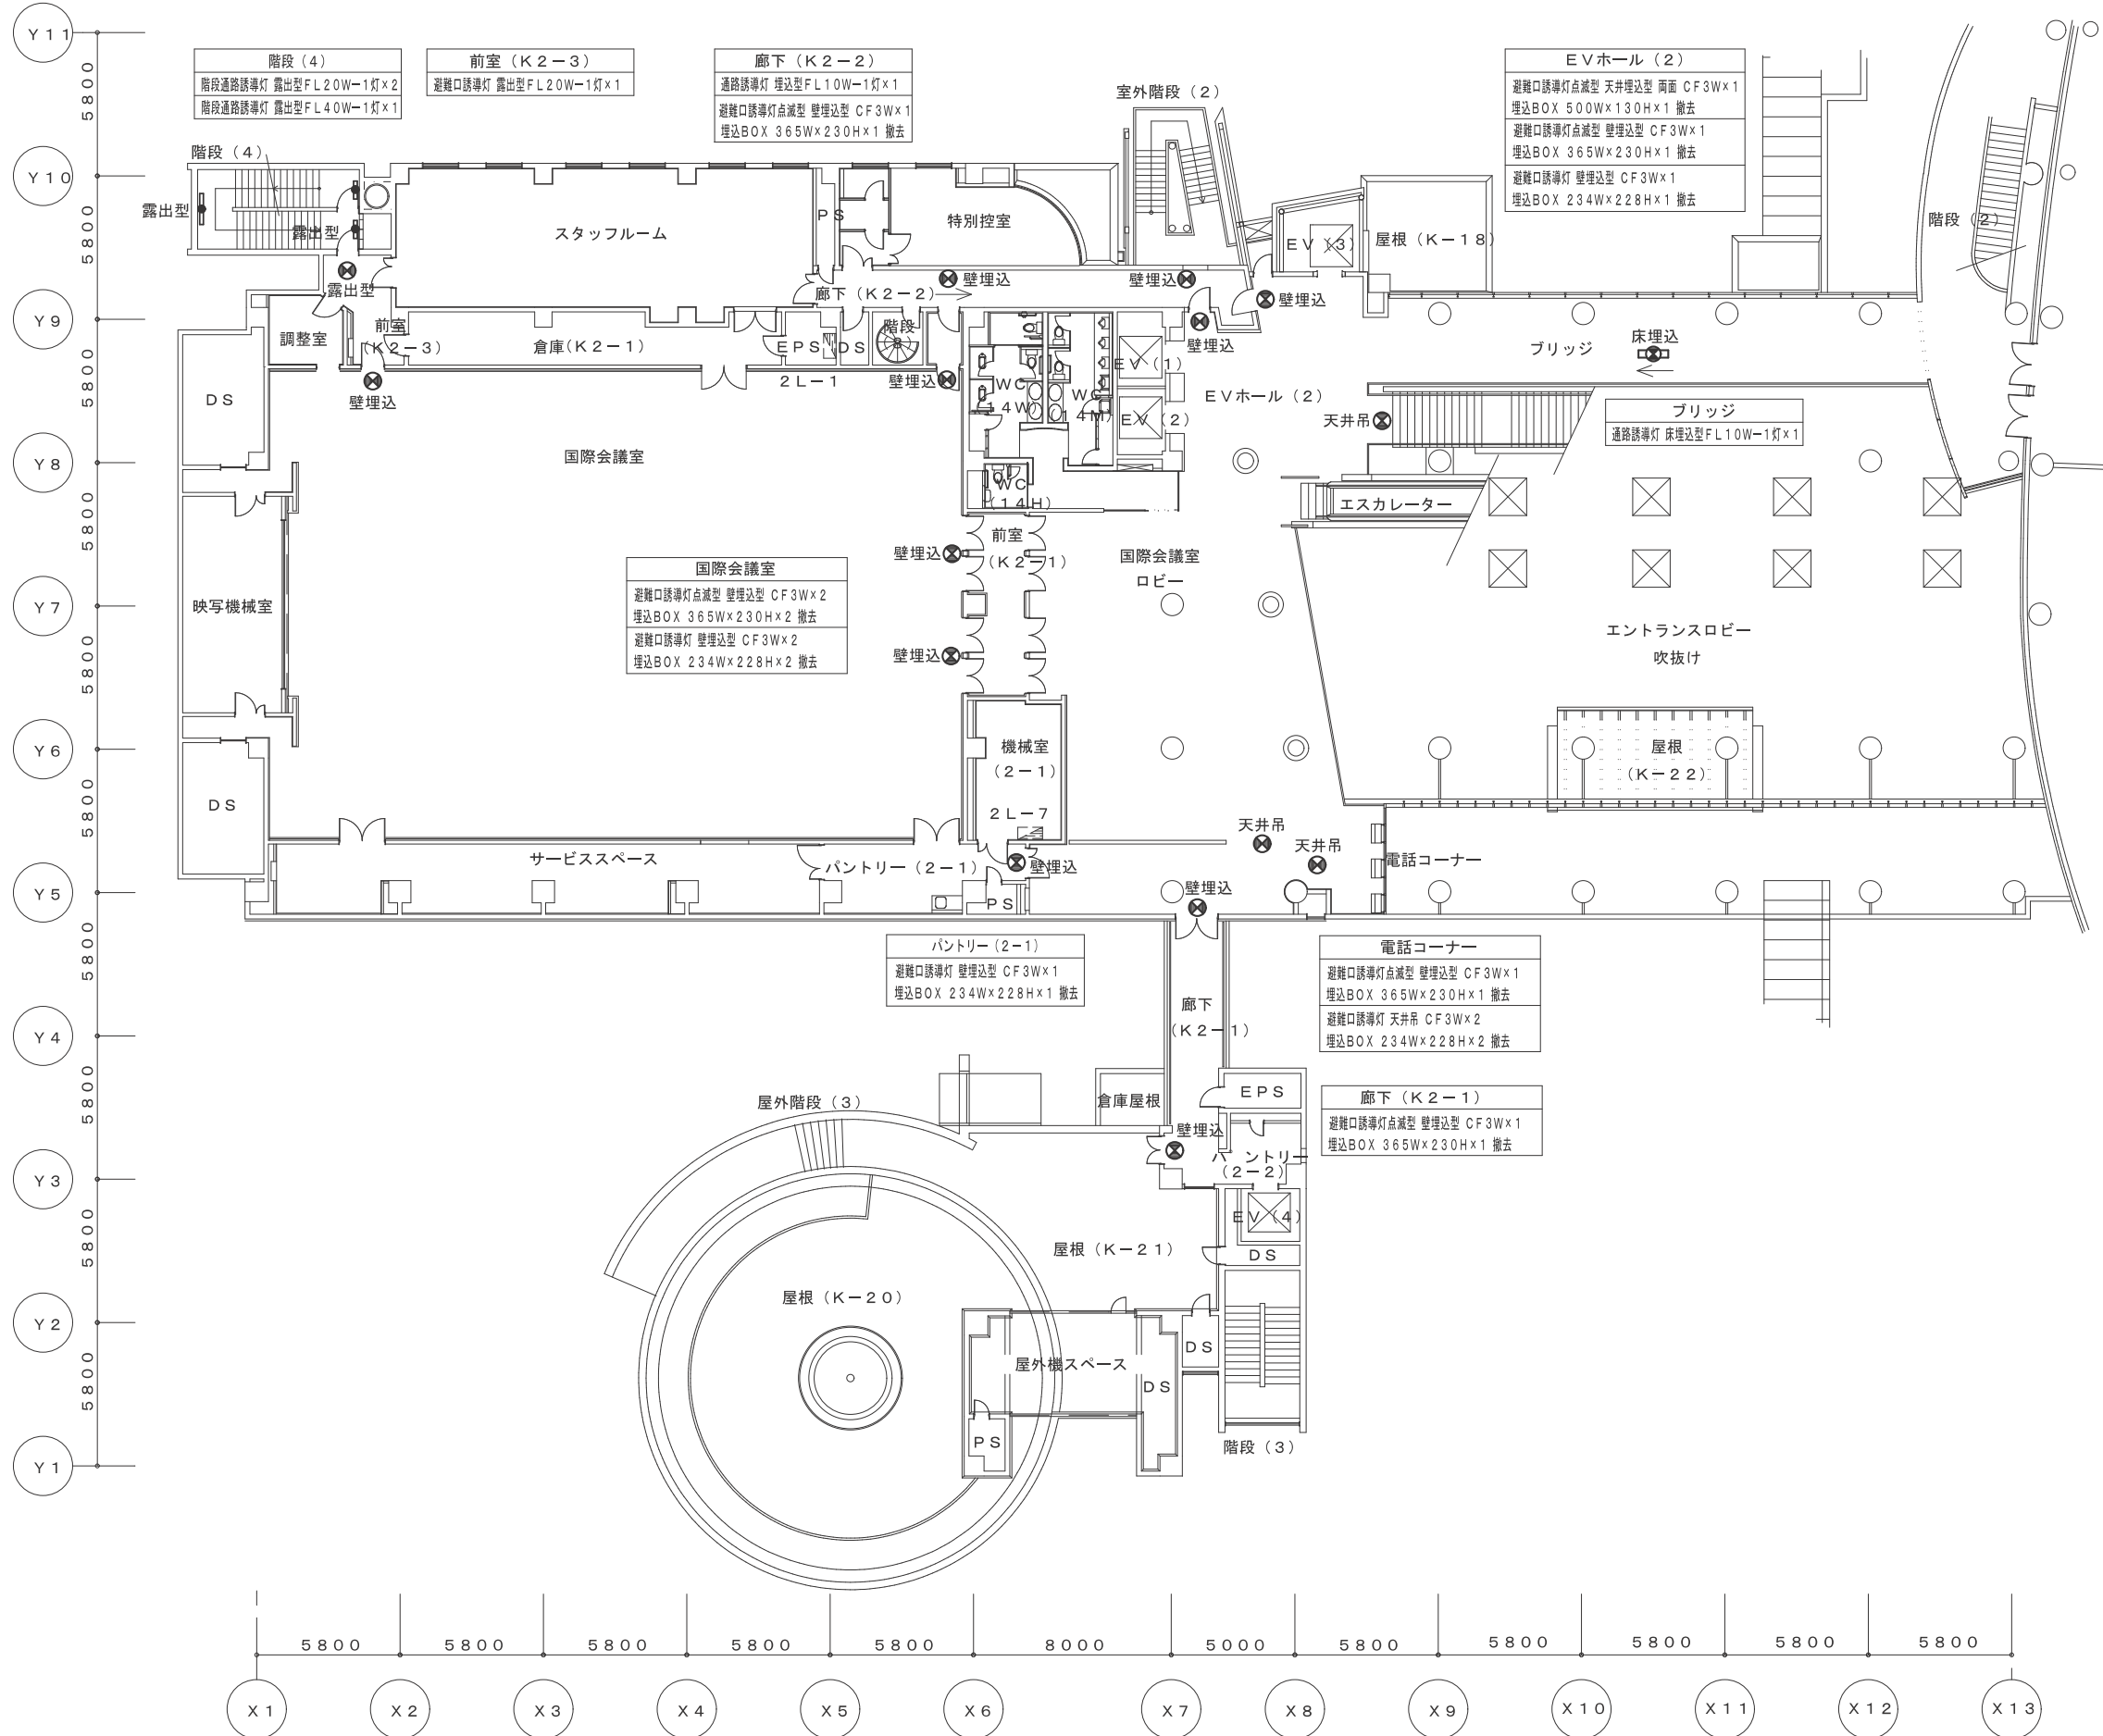

会議棟 2階 撤去 誘導灯設備 平面図 S=1/200

鳥取県
令和5年度
J2202922
総務部営繕課

工事名 米子コンベンションセンター照明設備LED化改修工事(第3区)	図名 会議棟 2階 撤去 誘導灯設備 平面図	縮尺	管理建築士	査図	担当	作図	作図	TBM 株式会社 ティビーエム (ティビーエム環境設備設計事務所) 鳥取県米子市目久美町34番地2 鳥取県知事登録 第03-888号 一級建築士事務所 管理建築士 一級建築士 第344020号(設備設計一級建築士 第4169号) 赤井 優	年月	2023.11	頁	20
		1/200	赤井	神原	内藤	内藤	図番		E-20	24	全	

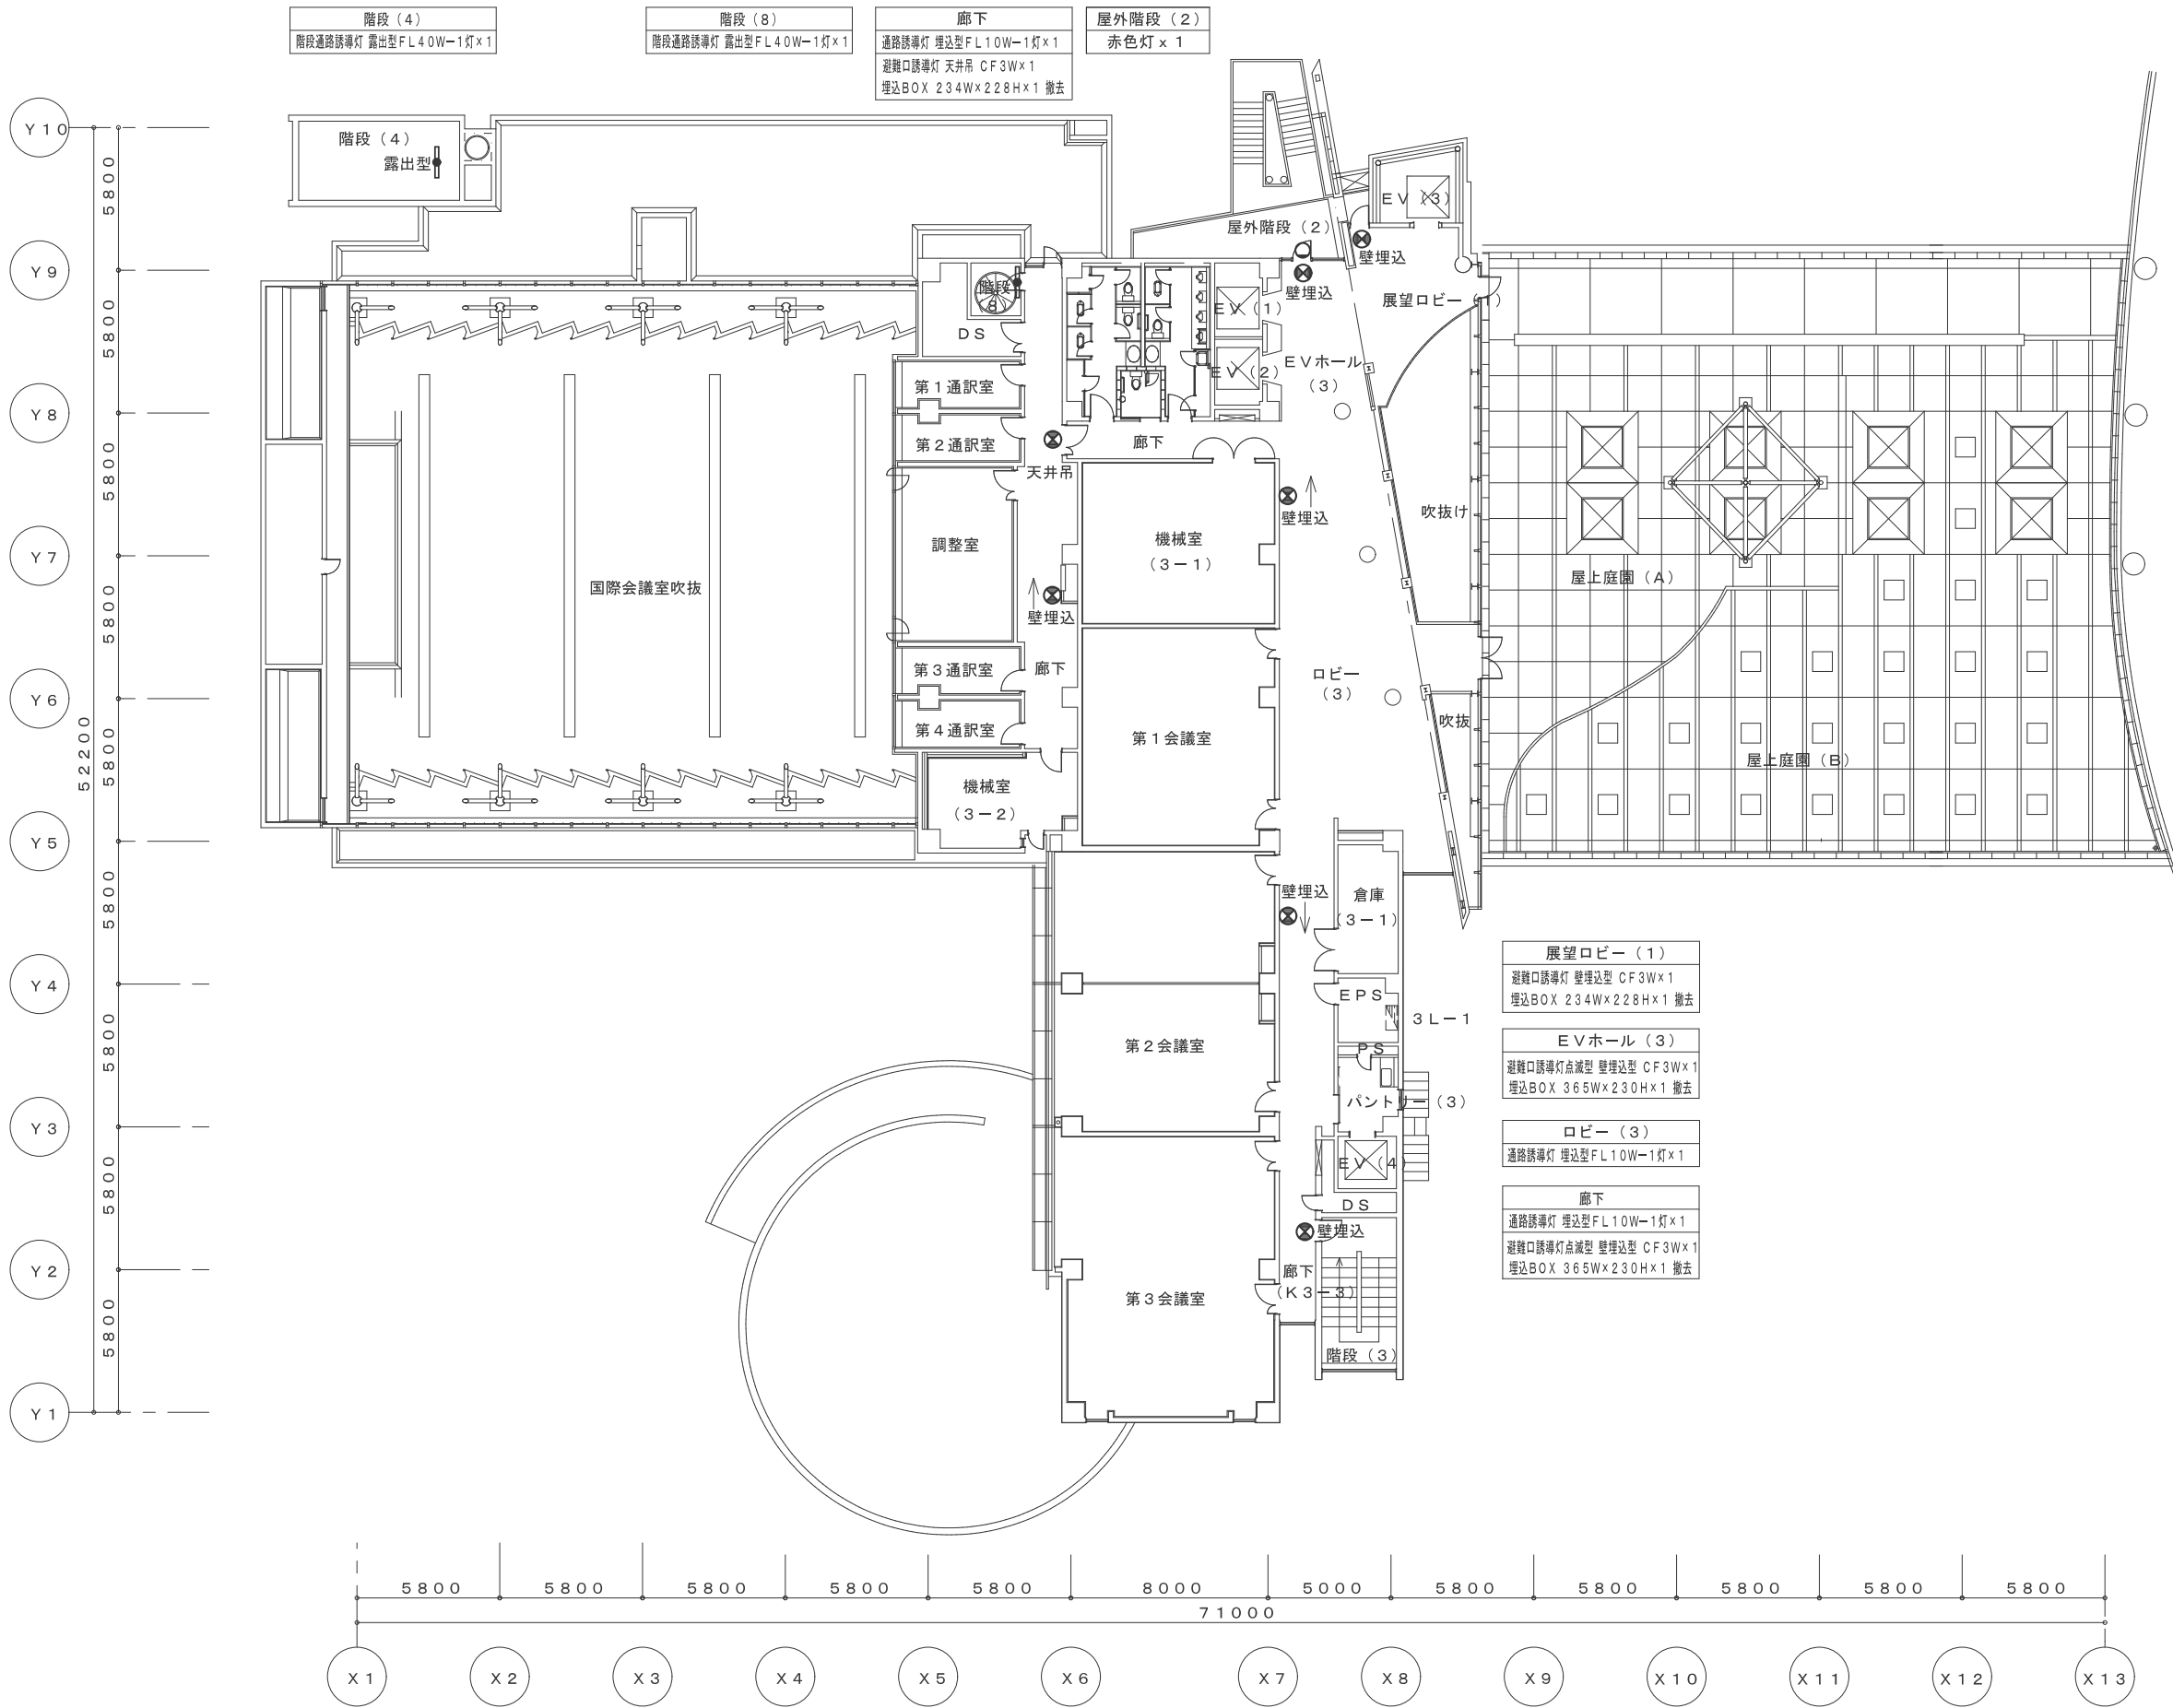

階段 (4)
階段通路誘導灯 露出型 FL40W-1灯 x 1

階段 (8)
階段通路誘導灯 露出型 FL40W-1灯 x 1

廊下
通路誘導灯 埋込型 FL10W-1灯 x 1
避難口誘導灯 天井吊 CF3W x 1
埋込BOX 234W x 228H x 1 撤去

屋外階段 (2)
赤色灯 x 1

展望ロビー (1)
避難口誘導灯 壁埋込型 CF3W x 1
埋込BOX 234W x 228H x 1 撤去


EVホール (3)
避難口誘導灯 点滅型 壁埋込型 CF3W x 1
埋込BOX 365W x 230H x 1 撤去

ロビー (3)
通路誘導灯 埋込型 FL10W-1灯 x 1


廊下
通路誘導灯 埋込型 FL10W-1灯 x 1
避難口誘導灯 点滅型 壁埋込型 CF3W x 1
埋込BOX 365W x 230H x 1 撤去

会議棟 3階 撤去 誘導灯設備 平面図 S=1/200


鳥取県
令和5年度
J2202922
総務部営繕課

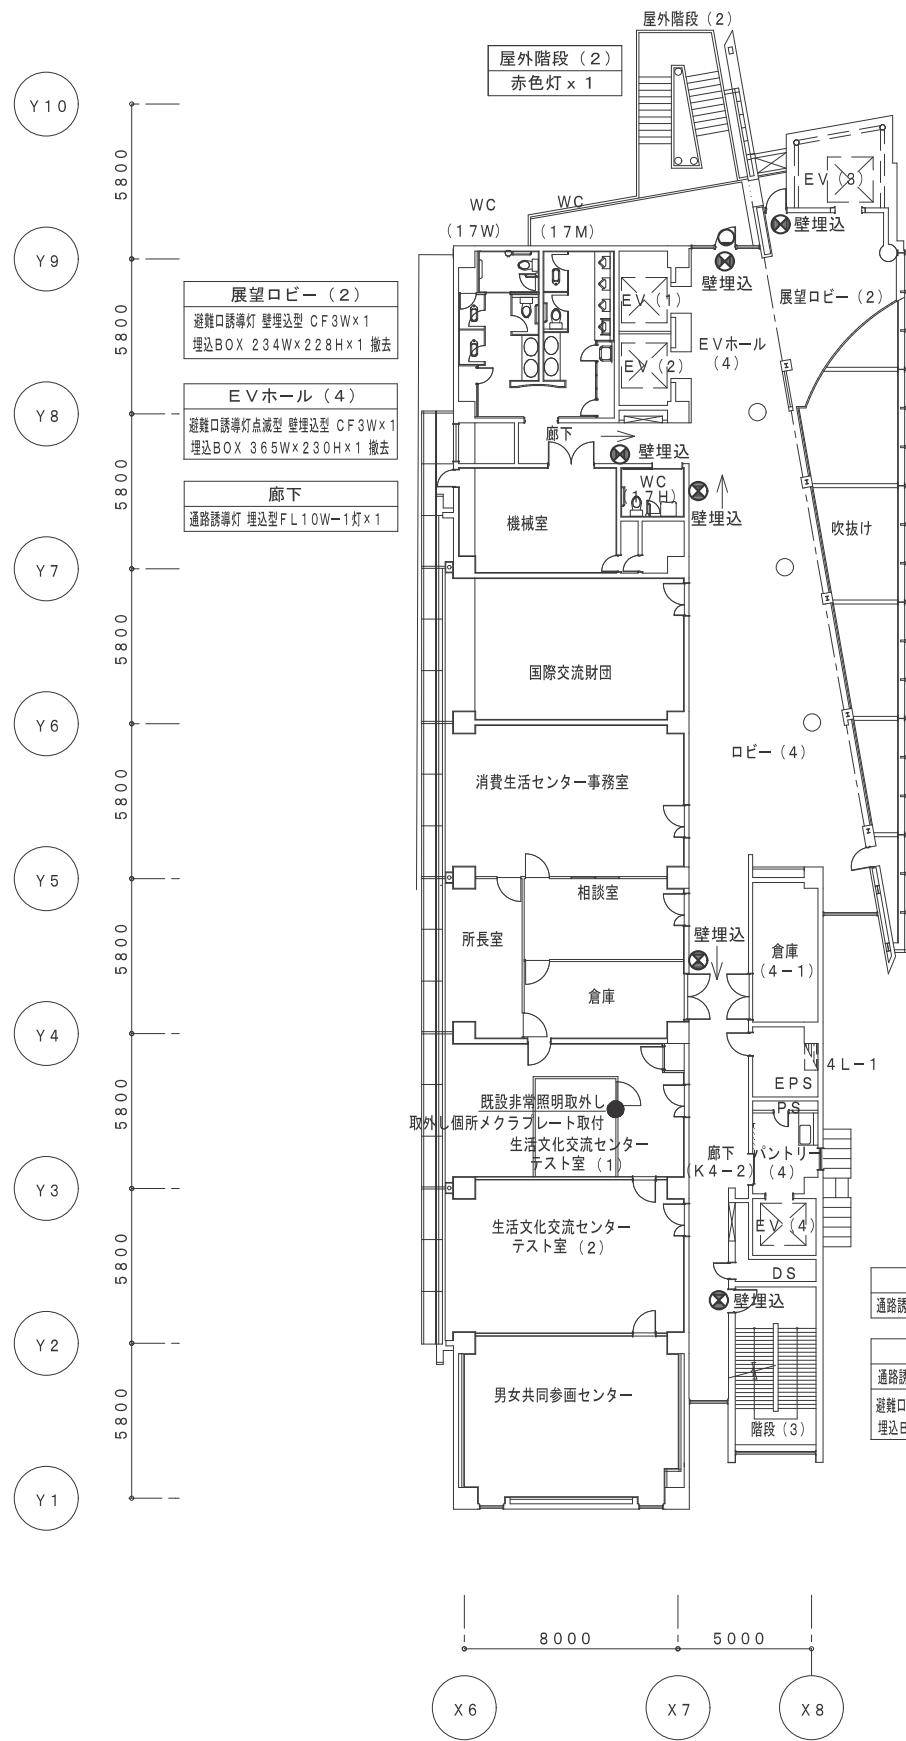

会議棟 4階 撤去 誘導灯設備 平面図 S=1/200

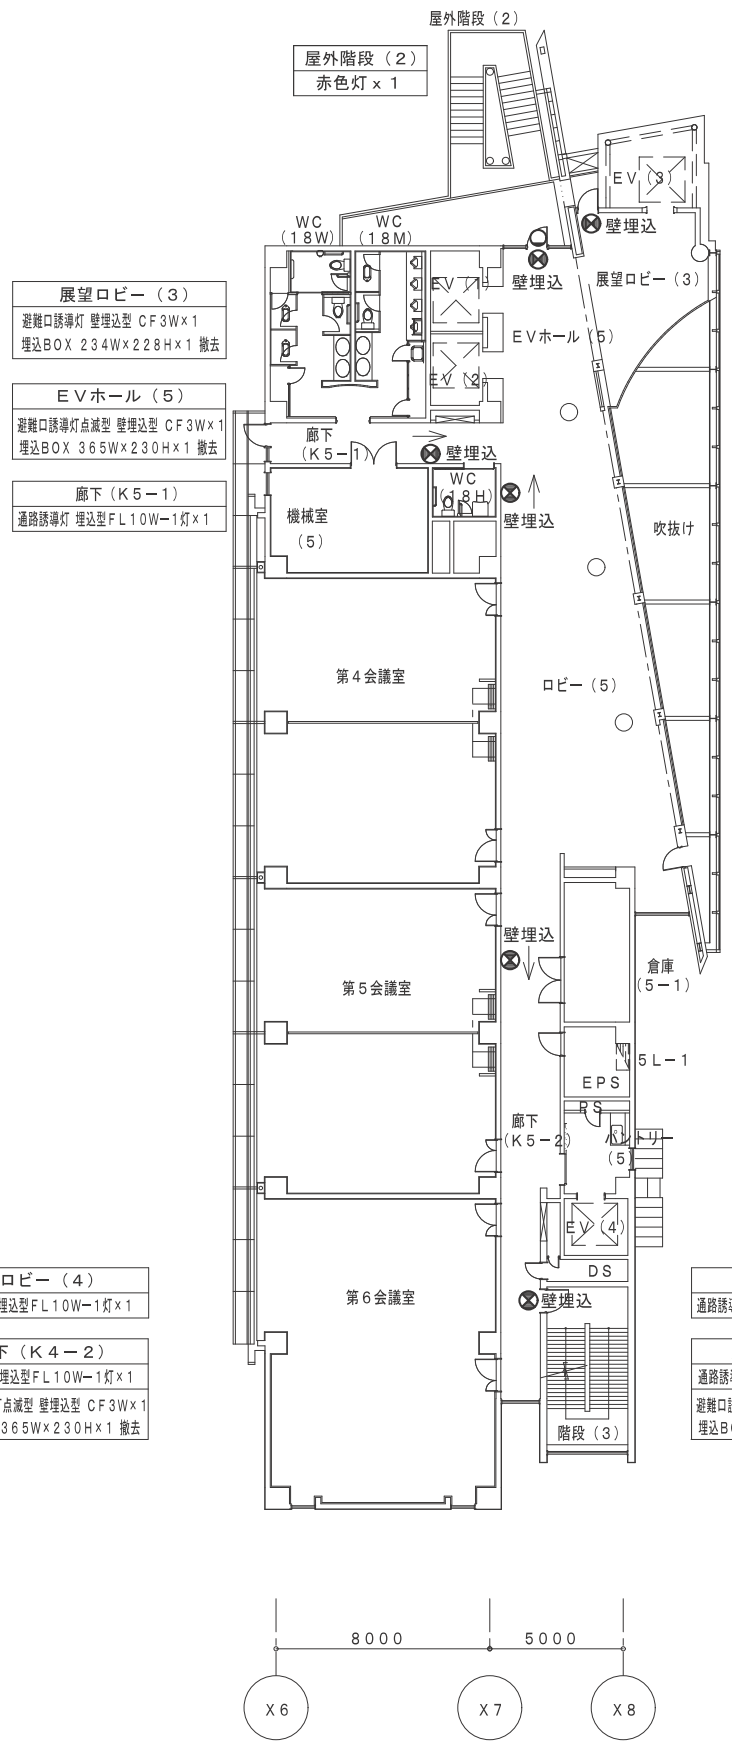


会議棟 5階 撤去 誘導灯設備 平面図 S=1/200

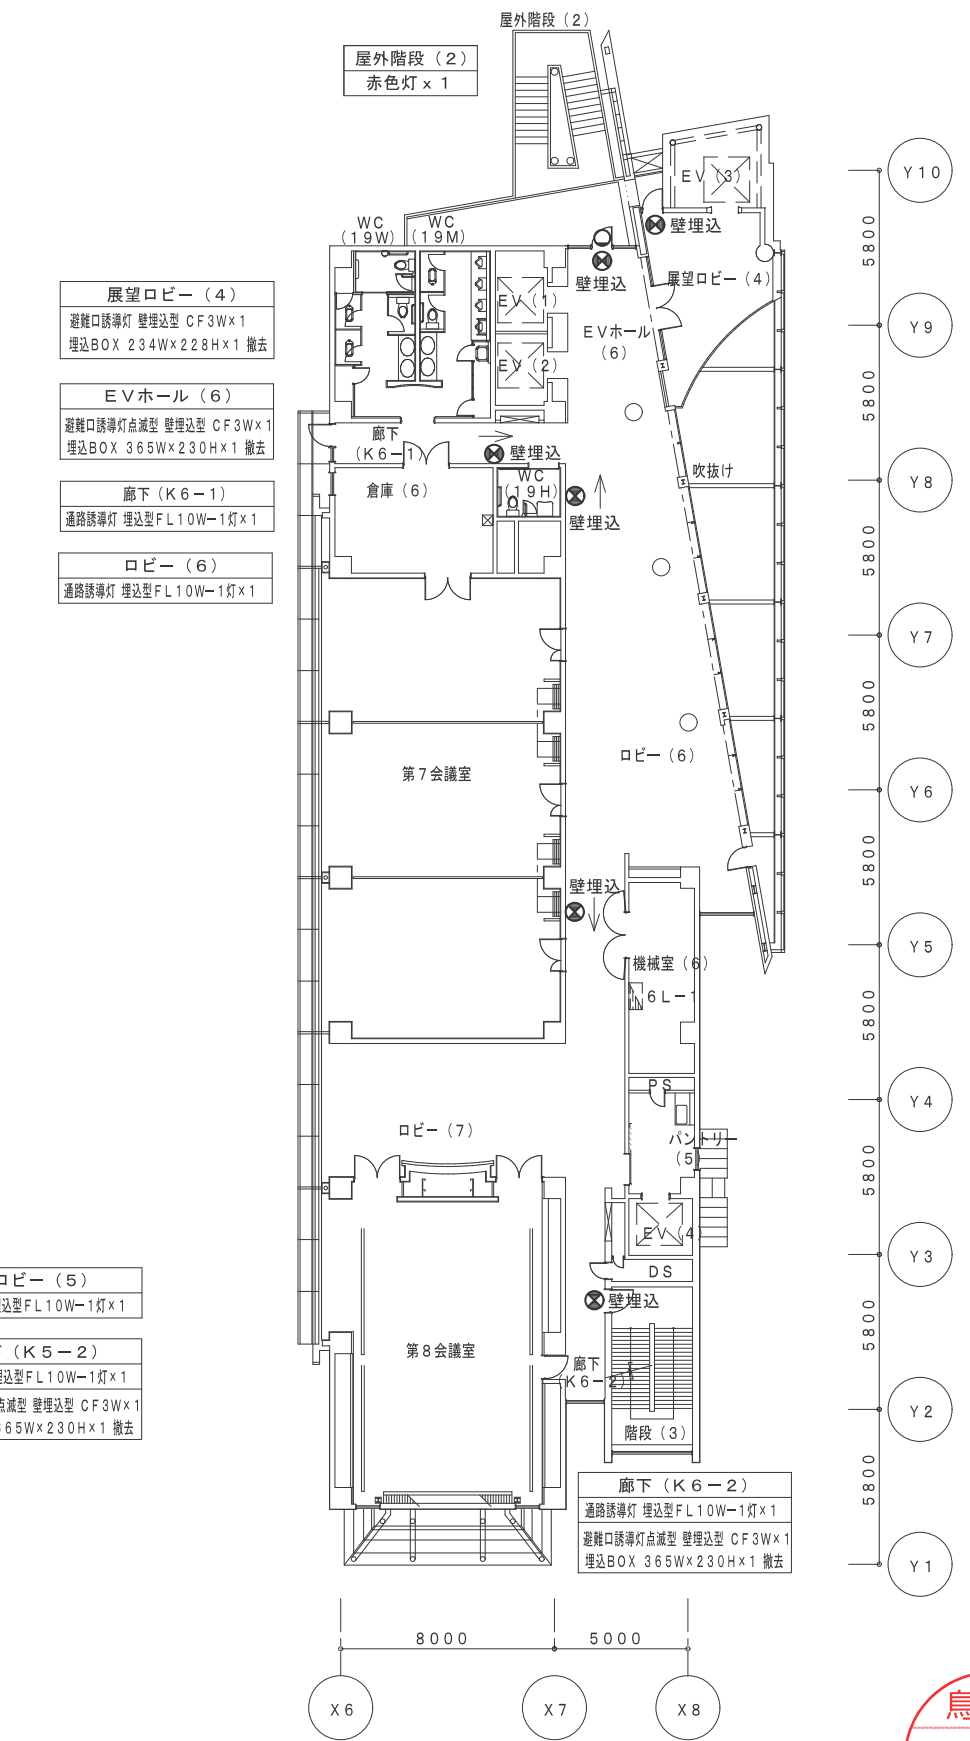

会議棟 6階 撤去 誘導灯設備 平面図 S=1/200


鳥取県
令和5年度
J2202922
総務部営繕課

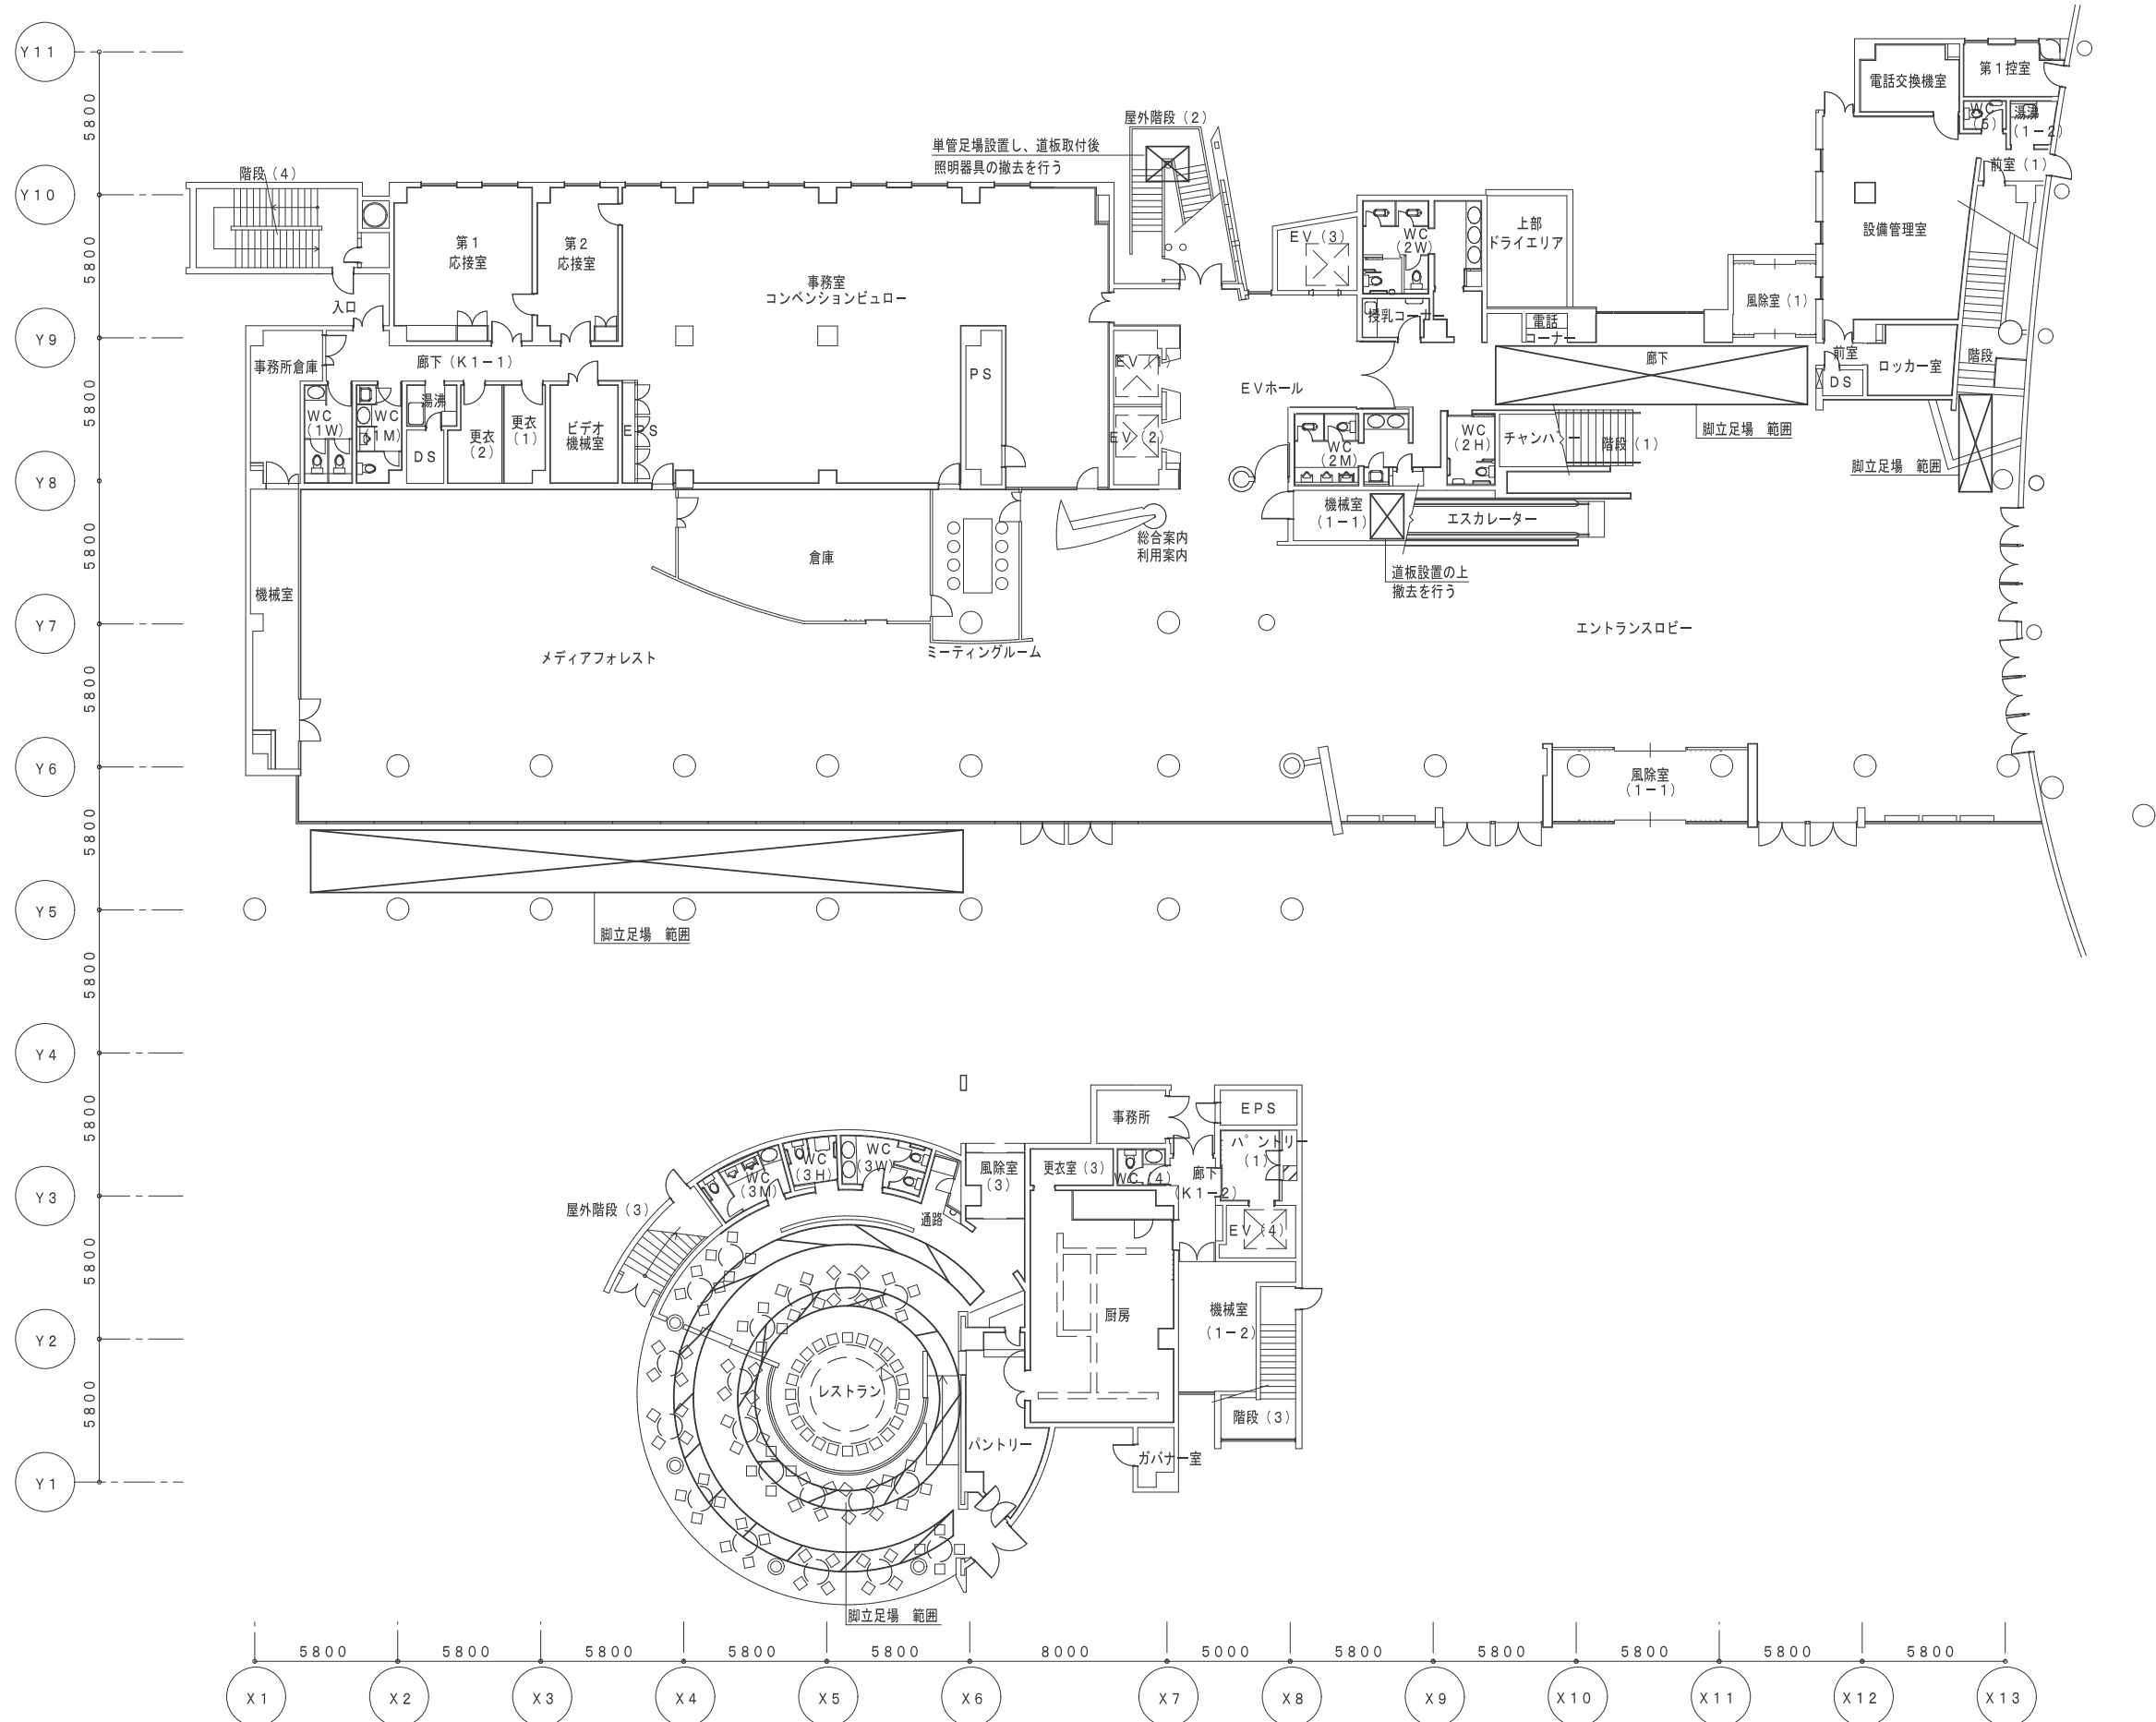

会議棟 1階 直接仮設 平面図 S=1/200

鳥取県
令和5年度
J2202922
総務部営繕課

工事名 米子コンベンションセンター照明設備LED化改修工事(第3区)	図名 会議棟 1階 直接仮設 平面図	縮尺	管理建築士	査図	担当	作図	作図	株式会社 ティビーエム (ティビーエム環境設備設計事務所) 鳥取県米子市目久美町34番地2 鳥取県知事登録 第03-888号 一級建築士事務所 管理建築士 一級建築士 第344020号(設備設計一級建築士 第4169号) 赤井 優	年月	2023. 11	頁	23
		1/200	赤井	神原	内藤	内藤	図番		E-23	全	24	

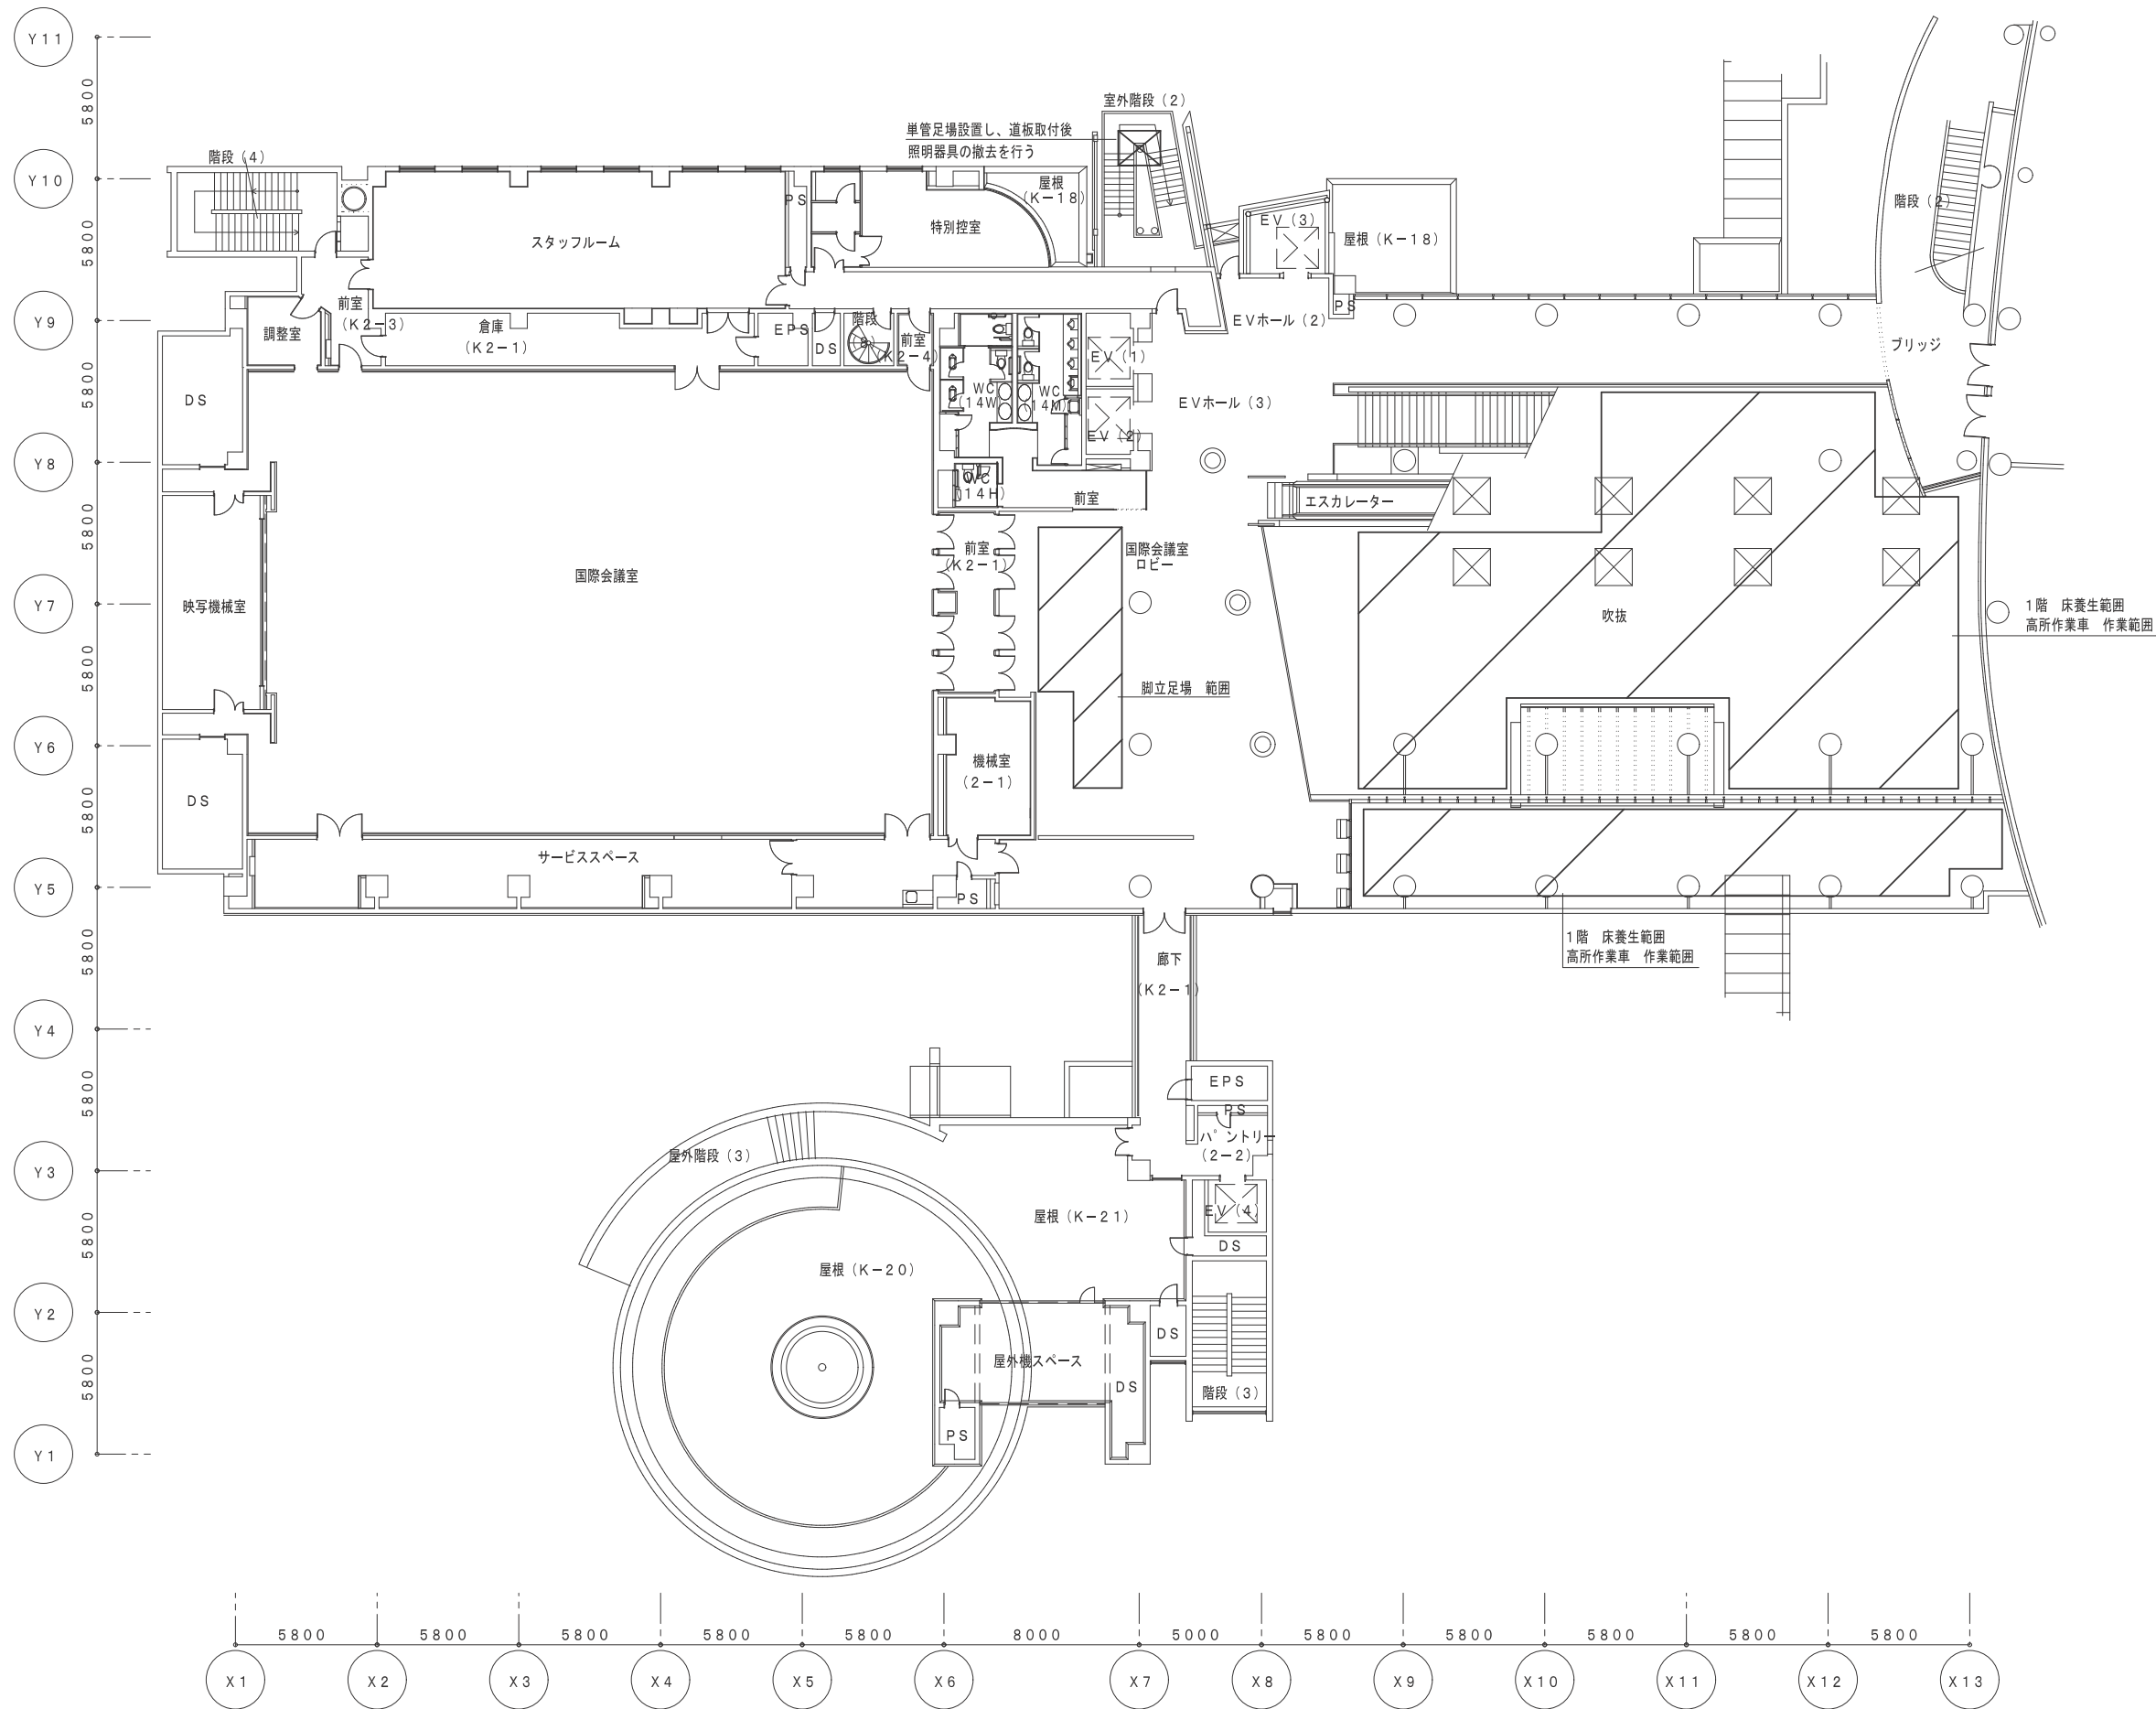

会議棟 2階 直接仮設 平面図 S=1/200

鳥取県
令和5年度
J2202922
総務部営繕課

工事名 米子コンベンションセンター照明設備LED化改修工事(第3区)	図名 会議棟 2階 直接仮設 平面図	縮尺	管理建築士	査図	担当	作図	作図	TBM 株式会社 ティビーエム (ティビーエム環境設備設計事務所) 鳥取県米子市目久美町34番地2 鳥取県知事登録 第03-888号 一級建築士事務所 管理建築士 一級建築士 第344020号 (設備設計一級建築士 第4169号) 赤井 優	年月	2023.11	頁	24
		1/200	赤井	神原	内藤	内藤	図番		E-24	24	全	