

添付書類


1. 事業区間位置図
2. 現況写真
3. 着色平面図（現況、計画）
4. 計画図
5. 完成予想図
6. 植生位置図

1. 事業区間位置図

業務位置図



2. 現況写真

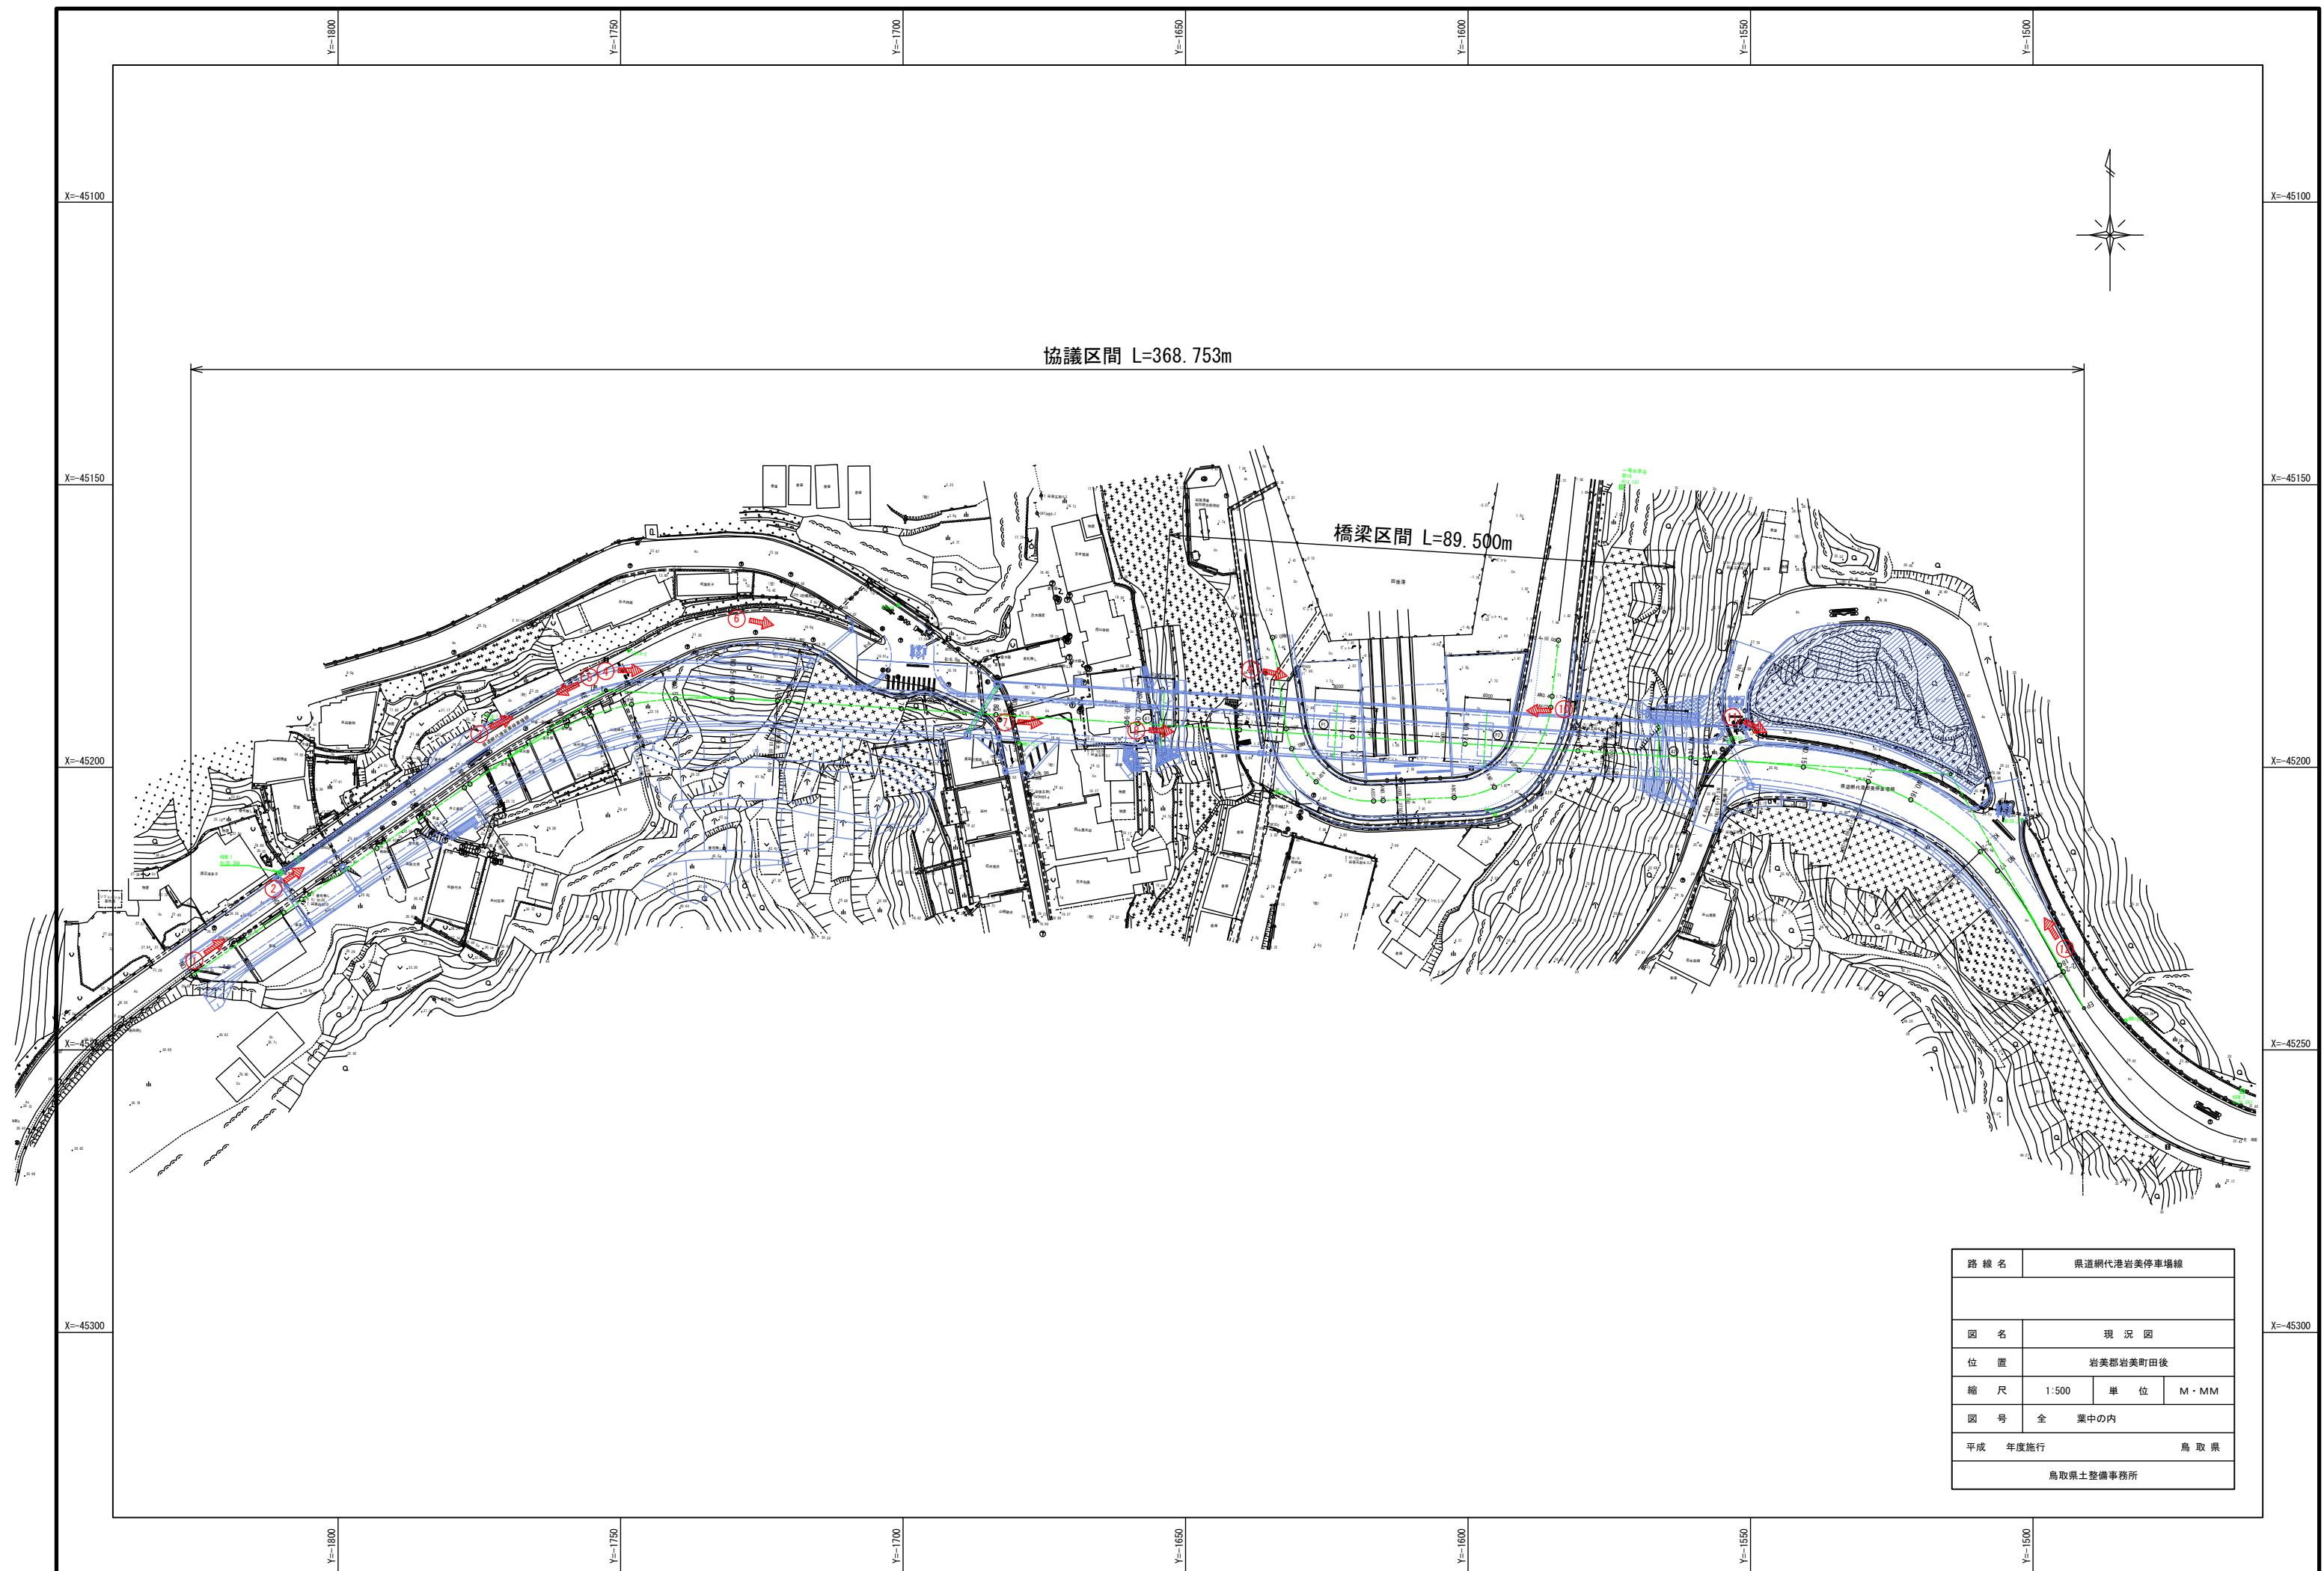

現況写真

(1/4)



写真番号 1
NO. 0付近
起点側から終点側を望む



写真番号 2
NO. 1付近
起点側から終点側を望む



写真番号 3
NO. 3+10付近
起点側から終点側を望む

現況写真

(2/4)



写真番号 4
NO. 4+10付近
起点側から終点側を望む



写真番号 5
NO. 4+10付近
終点側から起点側を望む



写真番号 6
NO. 5+10付近
起点側から終点側を望む

現況写真

(3/4)



写真番号 7

No. 8付近

起点側から終点側を望む



写真番号 8

No. 9付近

起点側から終点側を望む



写真番号 9

No. 10付近

起点側から終点側を望む

現況写真

(4/4)



写真番号 10
NO. 13付近
終点側から起点側を望む



写真番号 11
NO. 14+10付近
起点側から終点側を望む



写真番号 12
NO. 18付近
終点側から起点側を望む

3. 着色平面図（現況、計画）

現況着色

S=1:500

協議区間 L=368.753m

X=-45100

X=-45100

X=-45150

X=-45200

X=-45250

X=-45300

Y=-1800

Y=-1750

Y=-1700

Y=-1650

Y=-1600

Y=-1550

Y=-1500

X=-45100

X=-45150

X=-45200

X=-45250

X=-45300

X=-45100

Y=-1800

Y=-1750

Y=-1700

Y=-1650

Y=-1600

Y=-1550

Y=-1500



凡例


アスファルト	植生(現況)
コンクリート	土
家屋・物件	

路線名	県道網代港岩美停車場線
図名	現況着色
位置	岩美郡岩美町田後
縮尺	1:500 単位 M・MM
図号	全葉中の内
平成 年度施行	鳥取県
	鳥取県土整備事務所


完 成 着 色


S=1 : 500

協議区間 L=368.753m

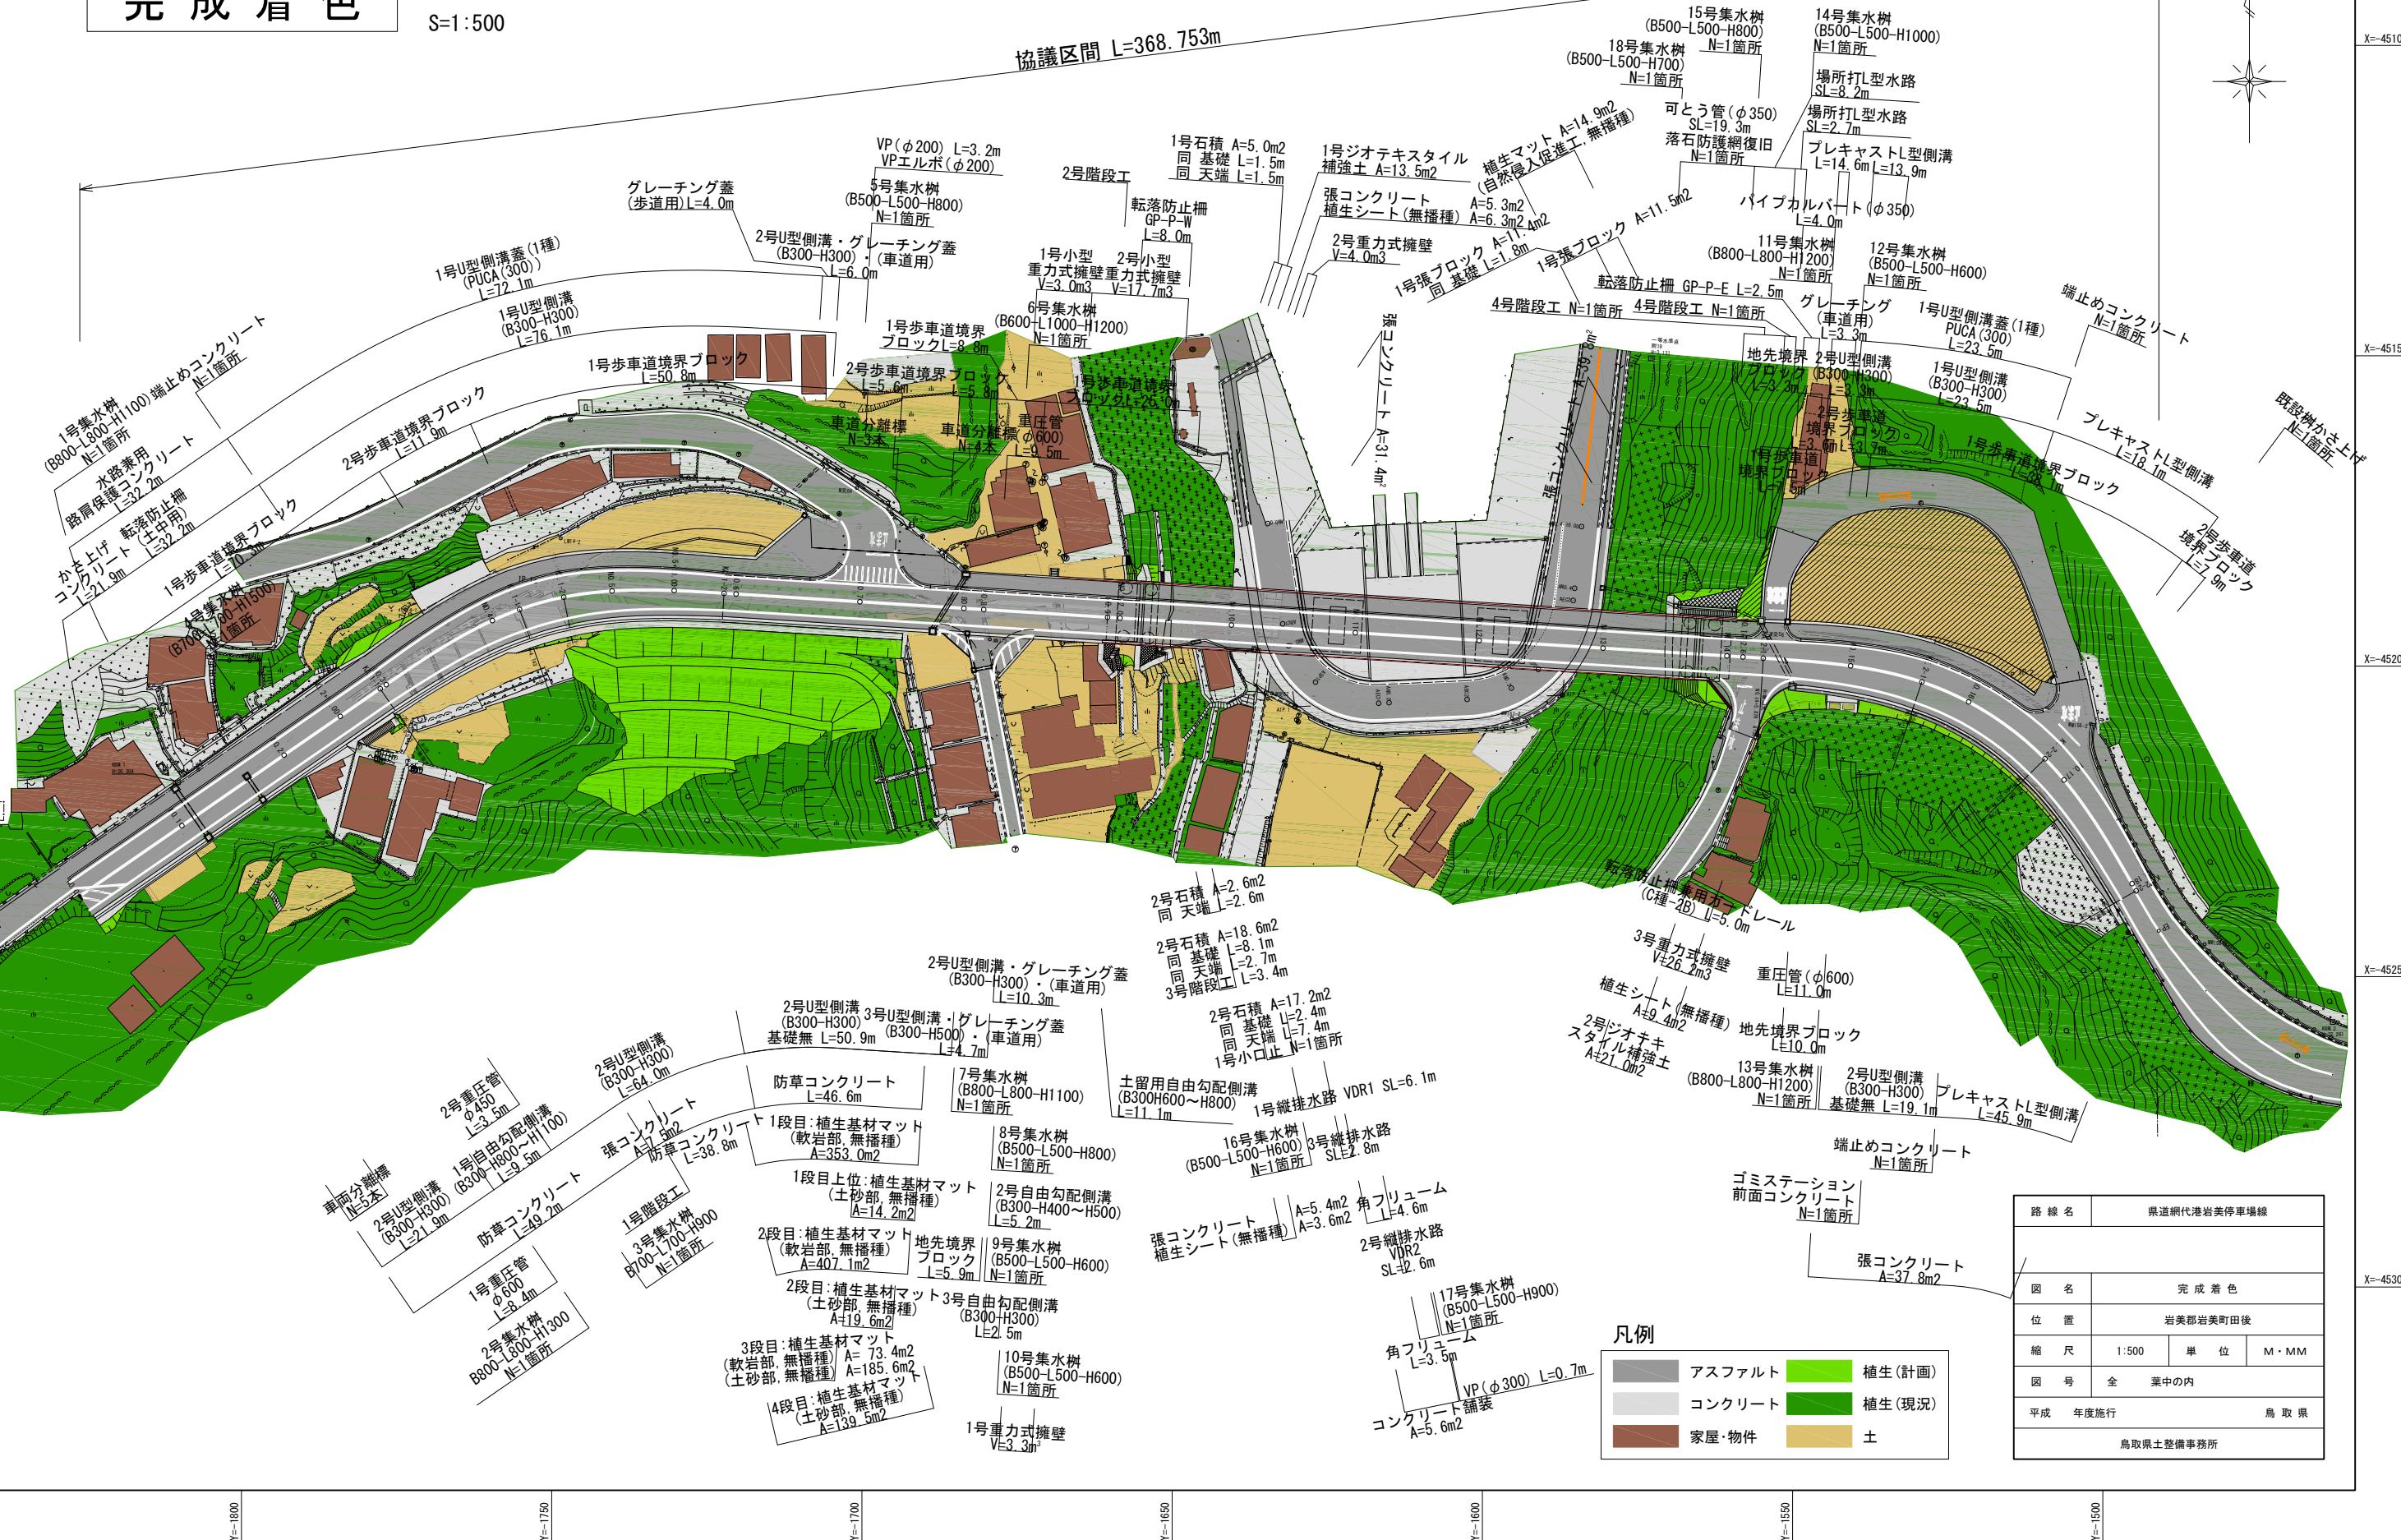


4. 計画図

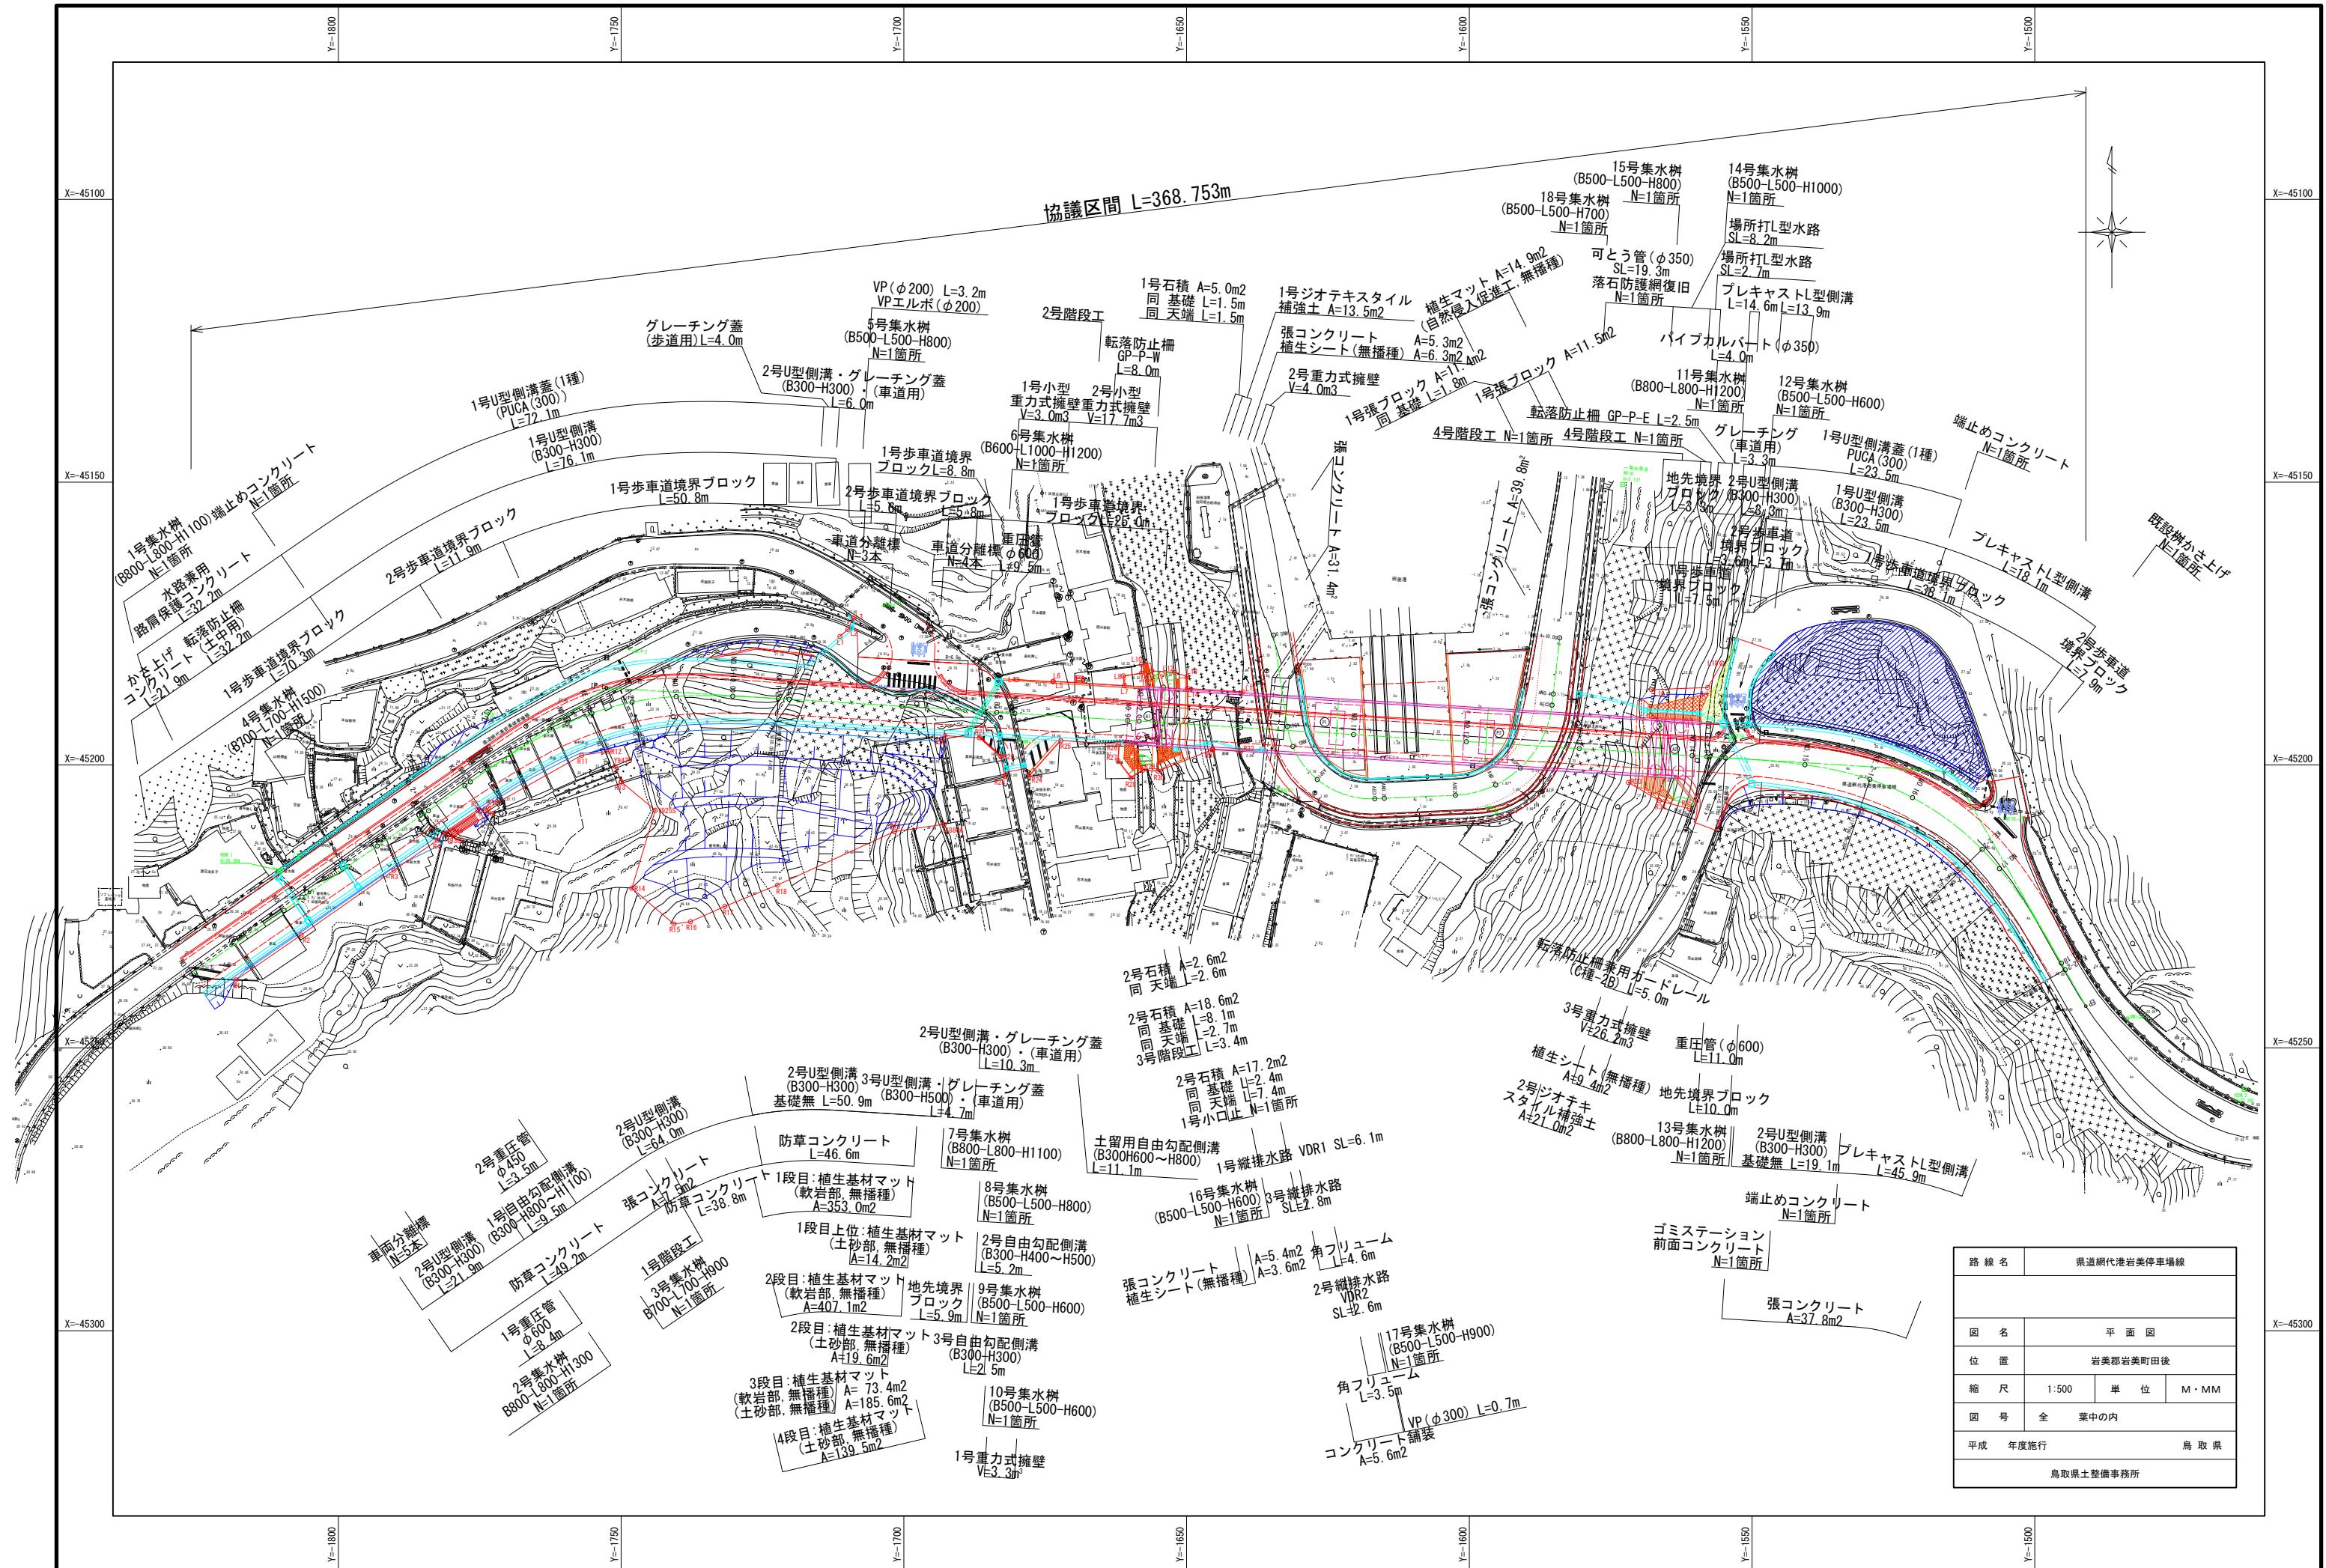

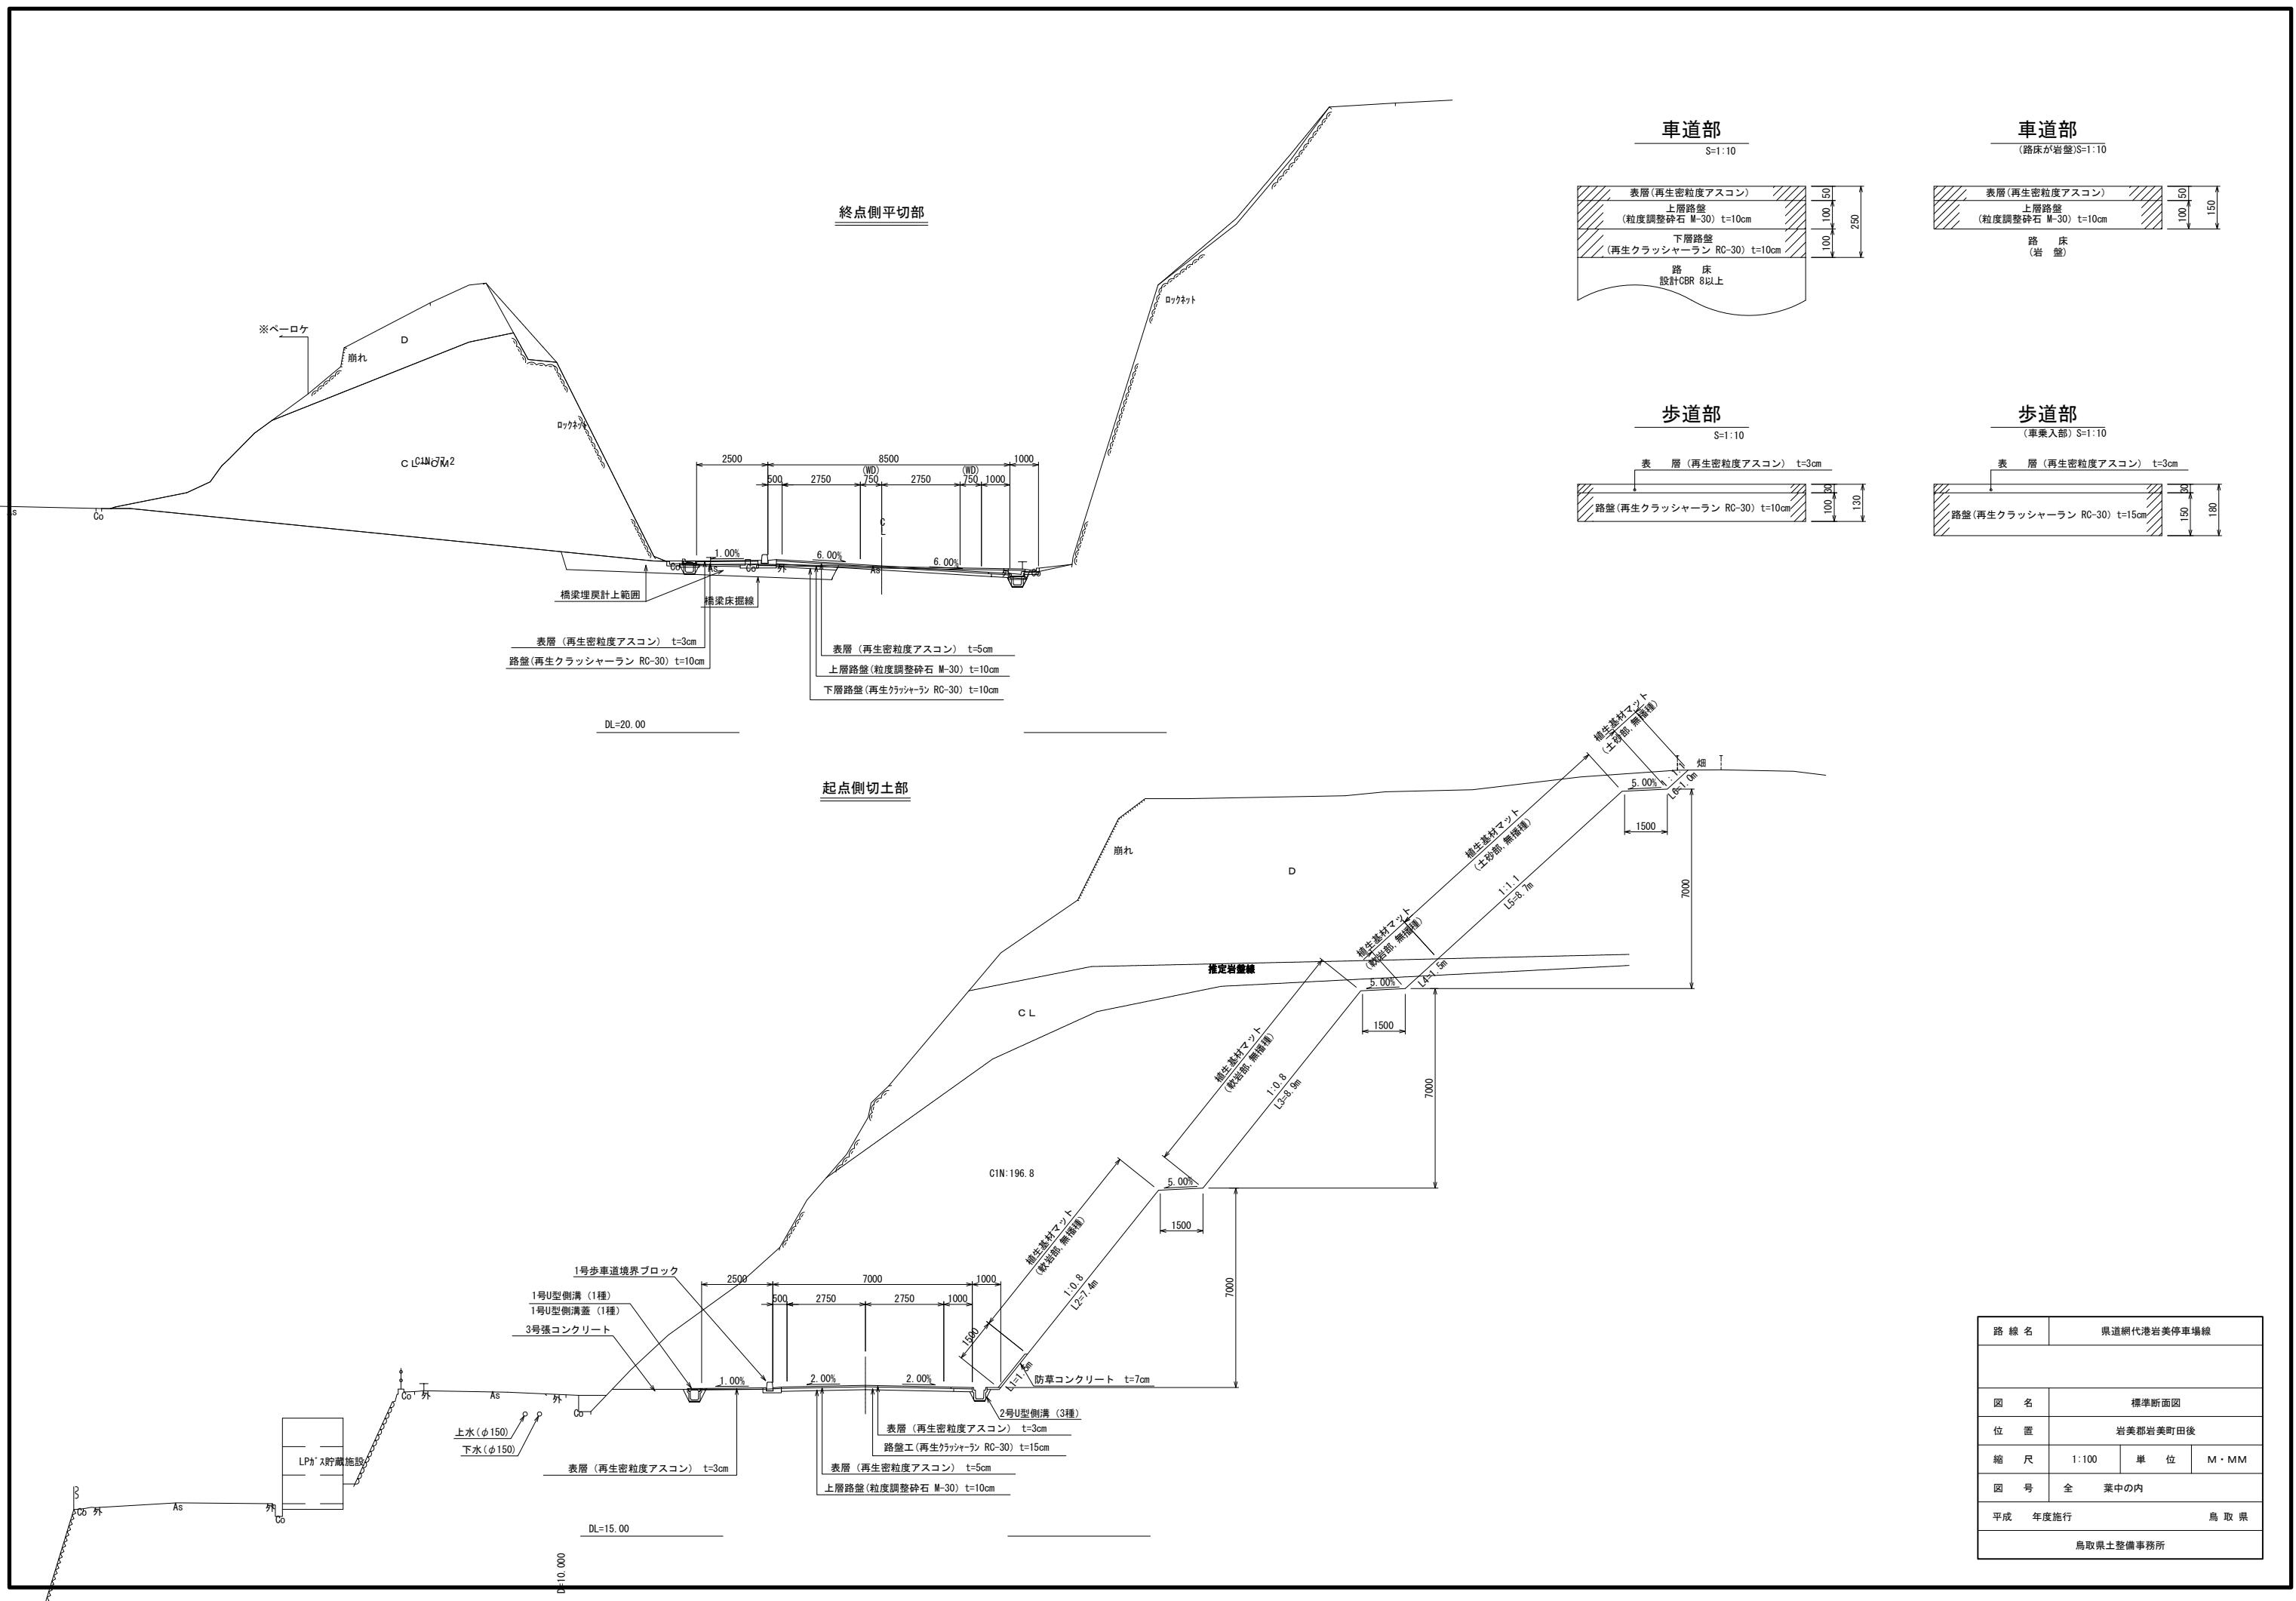


橋 梁 一 般 図

側面図 S=1:250

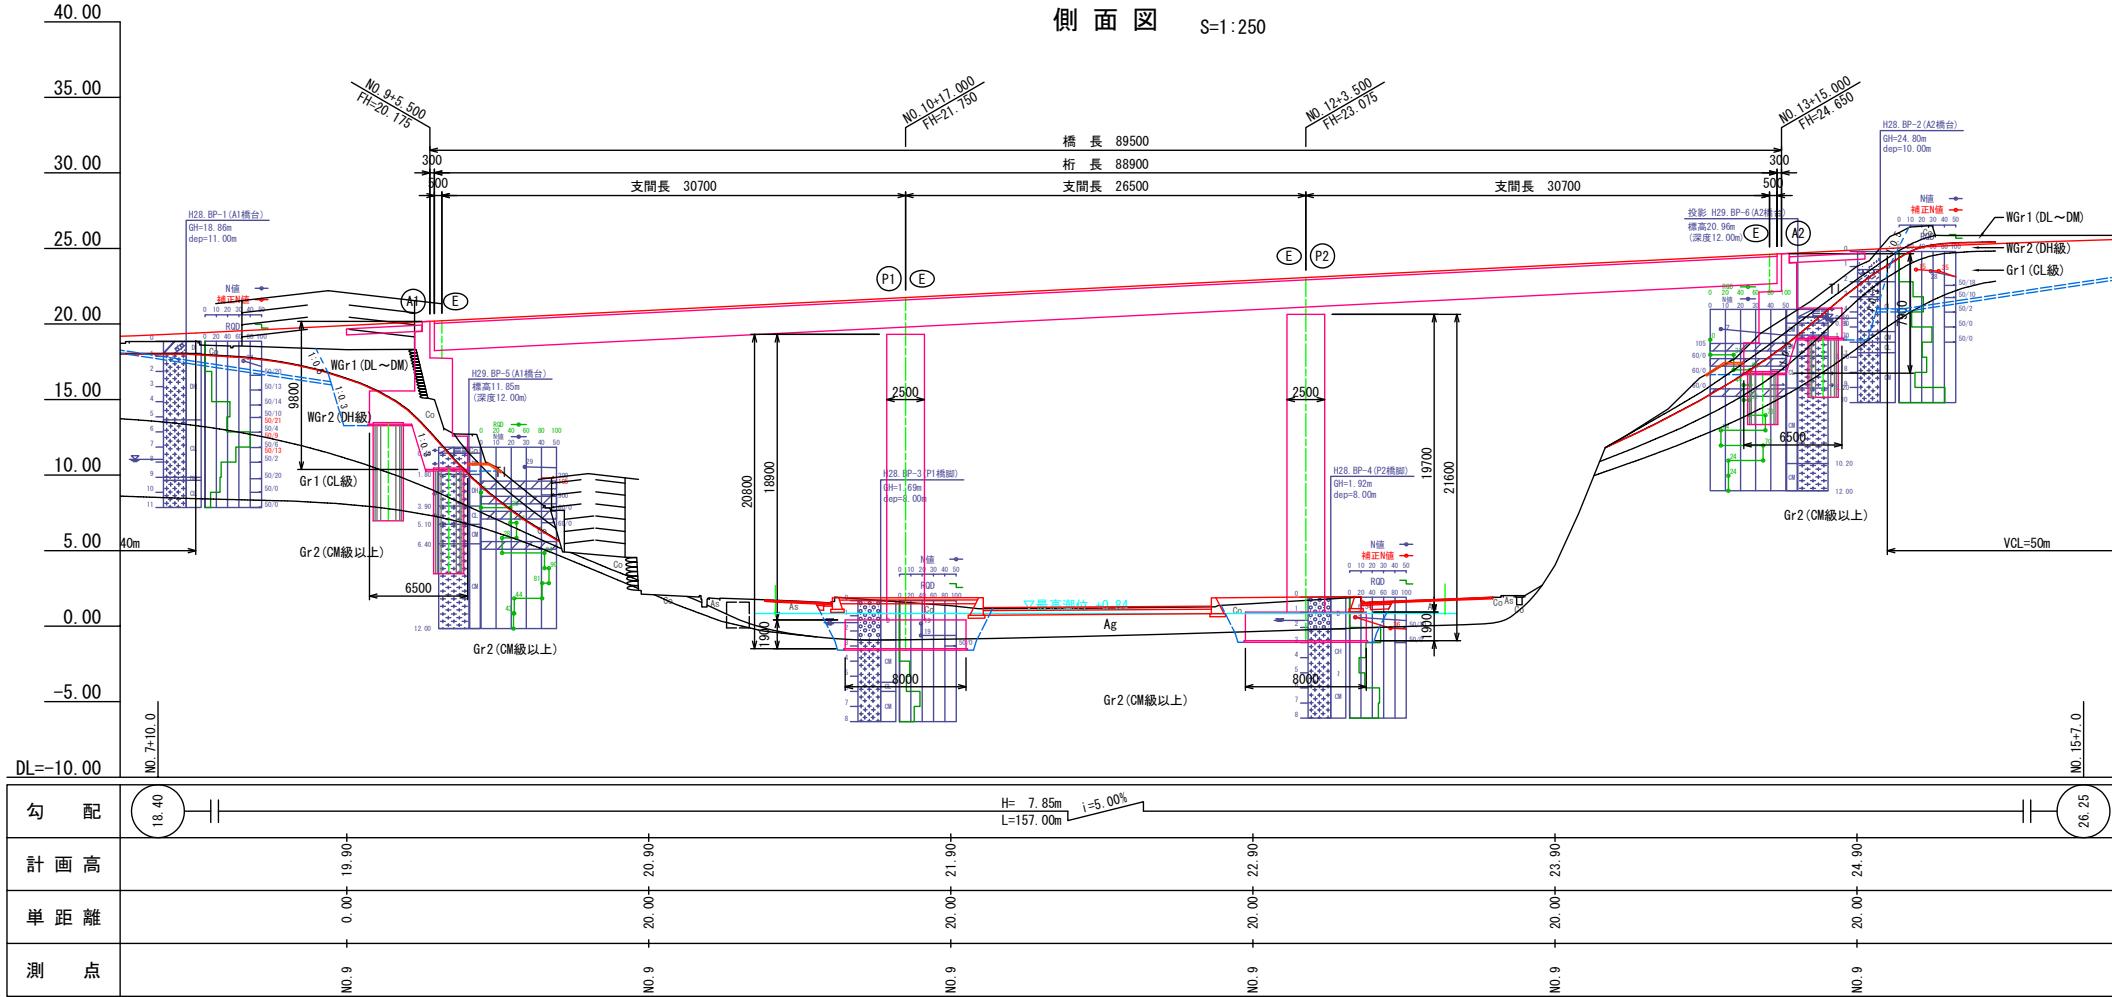

平面図 S=1:25

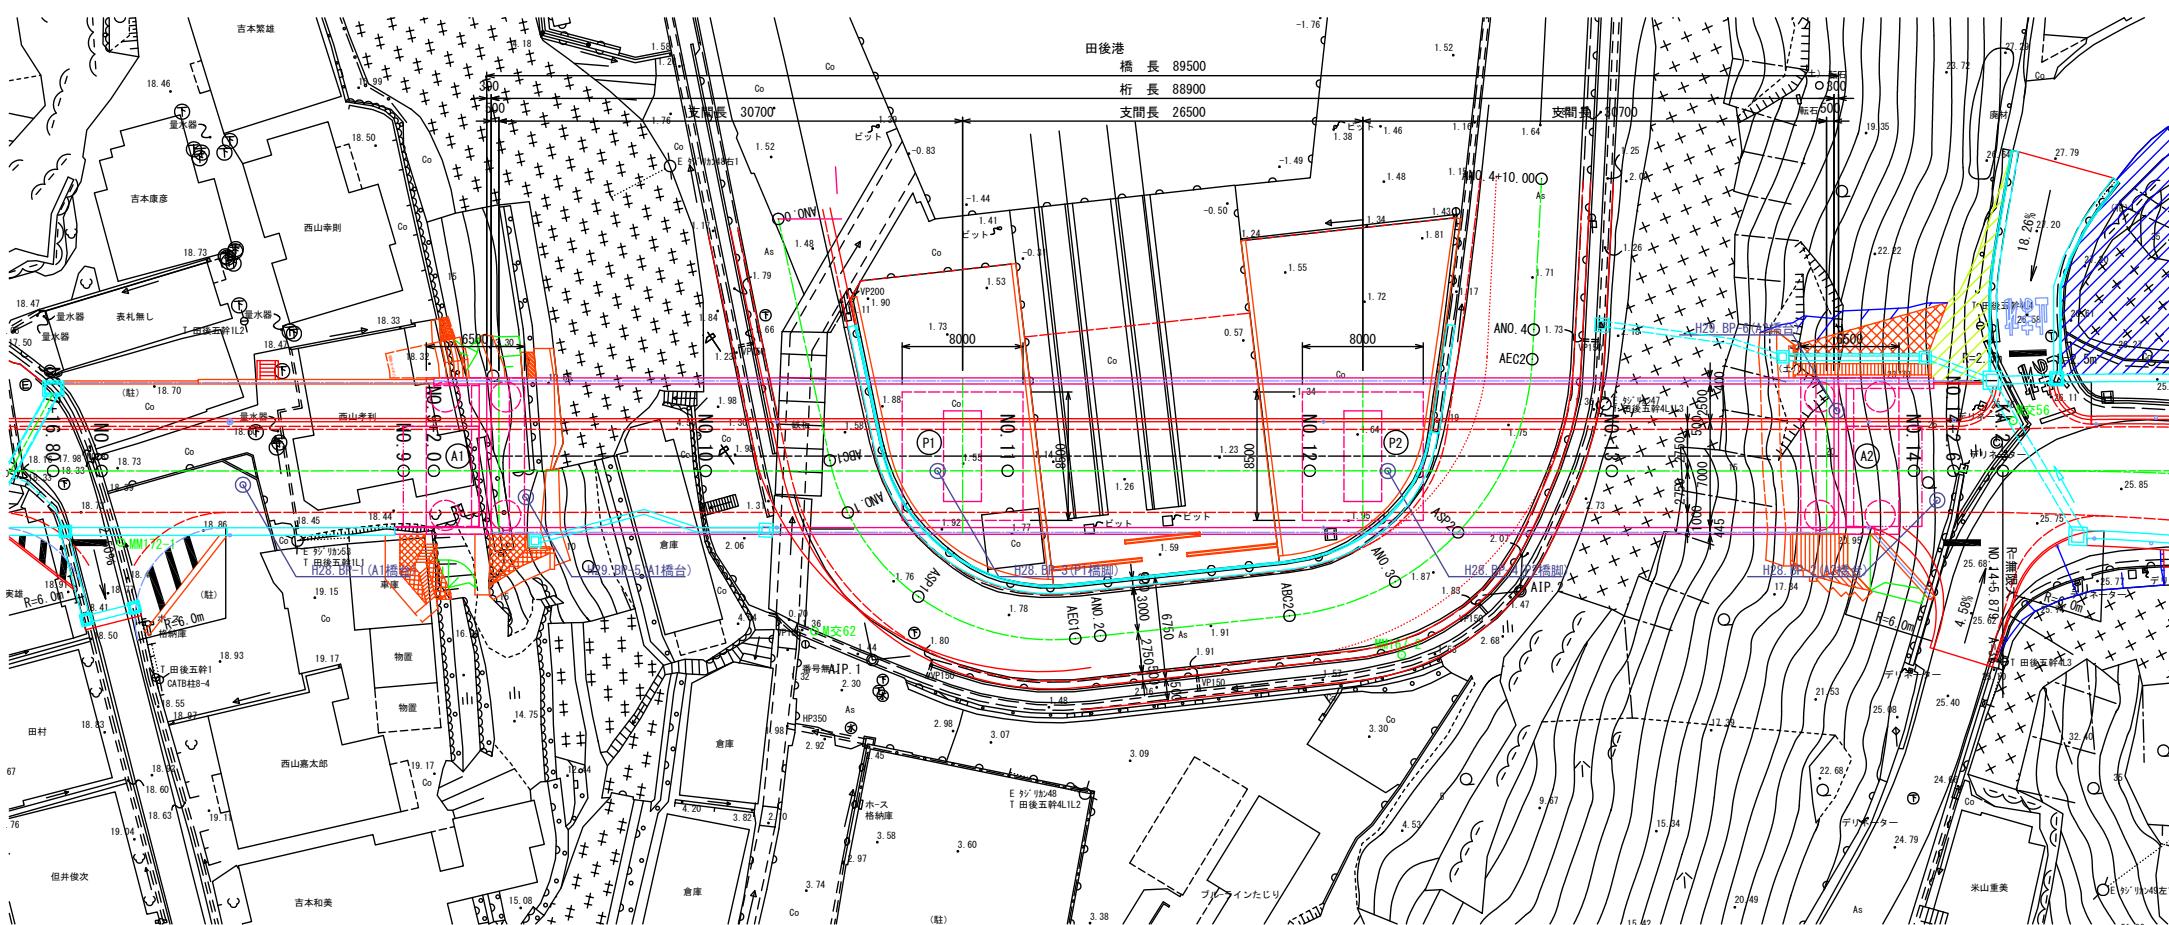


標準断面図 S=1:100

設計条件	
路線名	県道網代港岩美停車場線
道路規格	第3種 第4級
設計速度	V=30km/h
大型車交通量	500台未満/方向・日
橋長	89.500m
桁長	88.900m
支間長	30.700m + 26.500m + 30.700m
幅員	全幅員 10.345m
	有効幅員 車道:7.000m 歩道:2.500m
線形	平面線形 直線($R=\infty$)
	縦断線形 5.00%
	横断勾配 車道:2.00% (好み勾配) 歩道:1.00% (外向き下り勾配)
斜角	$\theta = 90^\circ 00' 00''$
活荷重	B活荷重
雪荷重	1.0kN/m ²
添架荷重	添架なし
舗装	車道:As舗装 t=80mm 歩道:As舗装 t=30mm
防護柵	車道側:フロリダ型壁高欄 歩道側:高欄兼用車両防護柵
裏込土	$\gamma=19.0\text{ kN/m}^3 \quad \phi=30^\circ \quad c=0\text{kN/m}^2$
重要度区分	B種の橋
構造形式	上部工 ポストテンション方式3径間連続PC箱桁橋
	下部工 橋台:逆T式橋台 橋脚:壁式橋脚(矩形柱)
	基礎 橋台:深礎杭基礎(φ2000) 橋脚:直接基礎
適用示方書	道路橋示方書・同解説(1～V) 平成24年3月

路線名	県道網代港岩美停車場線		
図名	橋梁一般図		
位置	岩美郡岩美町田後		
縮尺	図示	単位	M・MM
図号	葉中の内		
平成 年度施行	鳥取県		
鳥取県土整備事務所			

5. 完成予想

NO.4付近

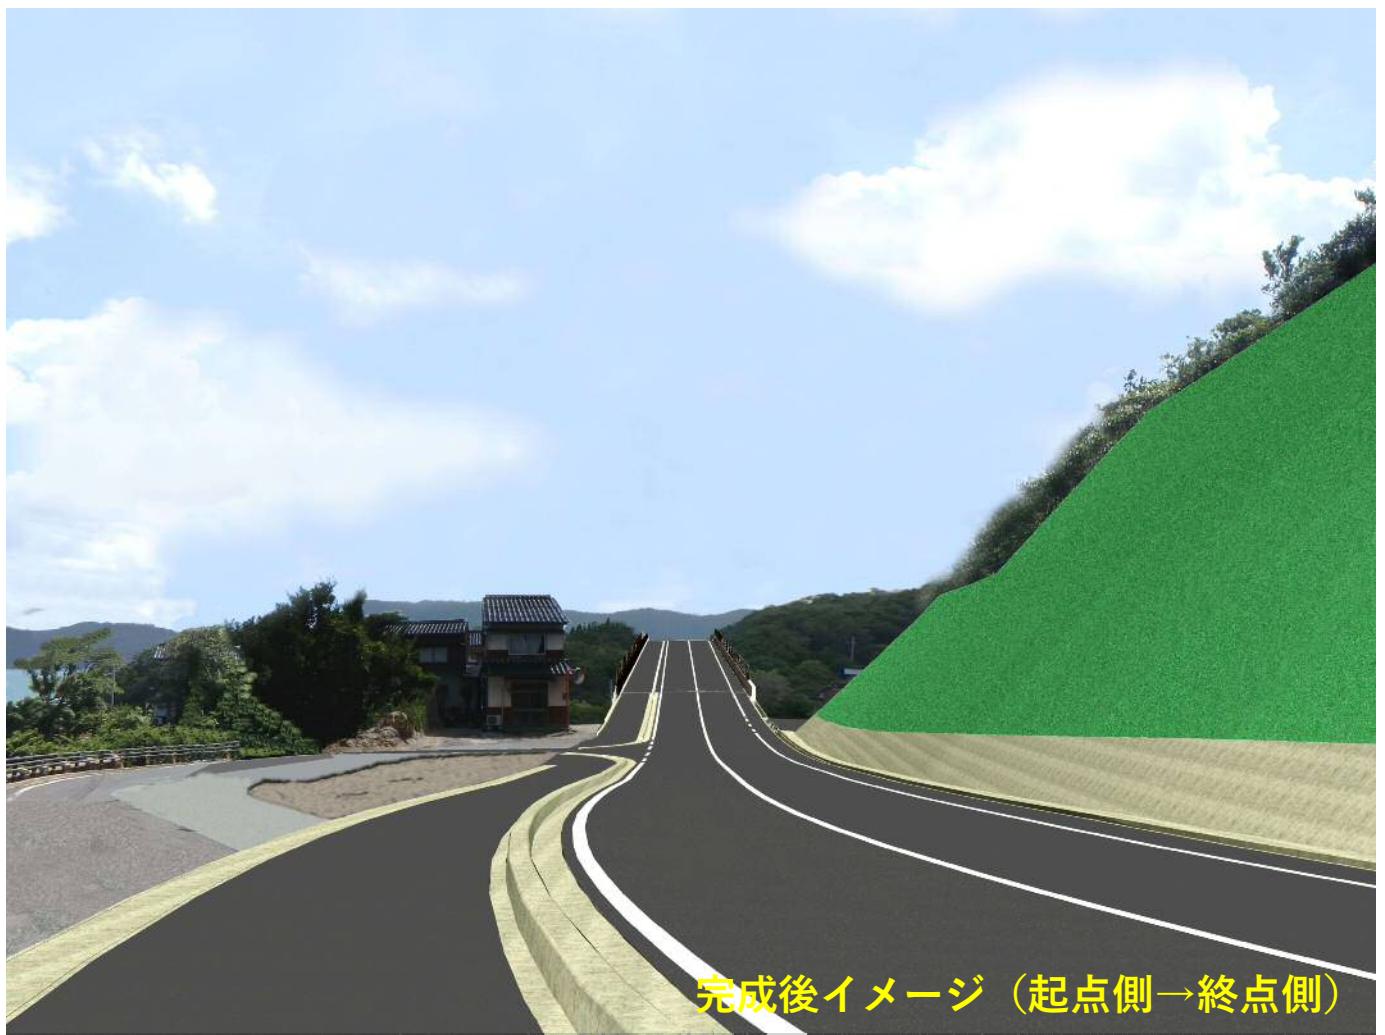

NO.16付近

現況（終点側→起点側）



完成後イメージ（終点側→起点側）



橋梁部のイメージ（近景）



現況（北→南）



完成後イメージ（北→南）

橋梁部のイメージ（田後公園展望台からの眺望）



現況（西→東）



完成後イメージ（西→東）

6. 植生位置図

植生位置図

S=1 : 500

植生範囲（法面）

$$A=1192+4+6+15+9=1226 \text{ m}^2$$

植生範圍 (補強土擁壁) $A=14+21=35\text{m}^2$

協議区間 L=368.753m

